




平面図 縮尺1/500

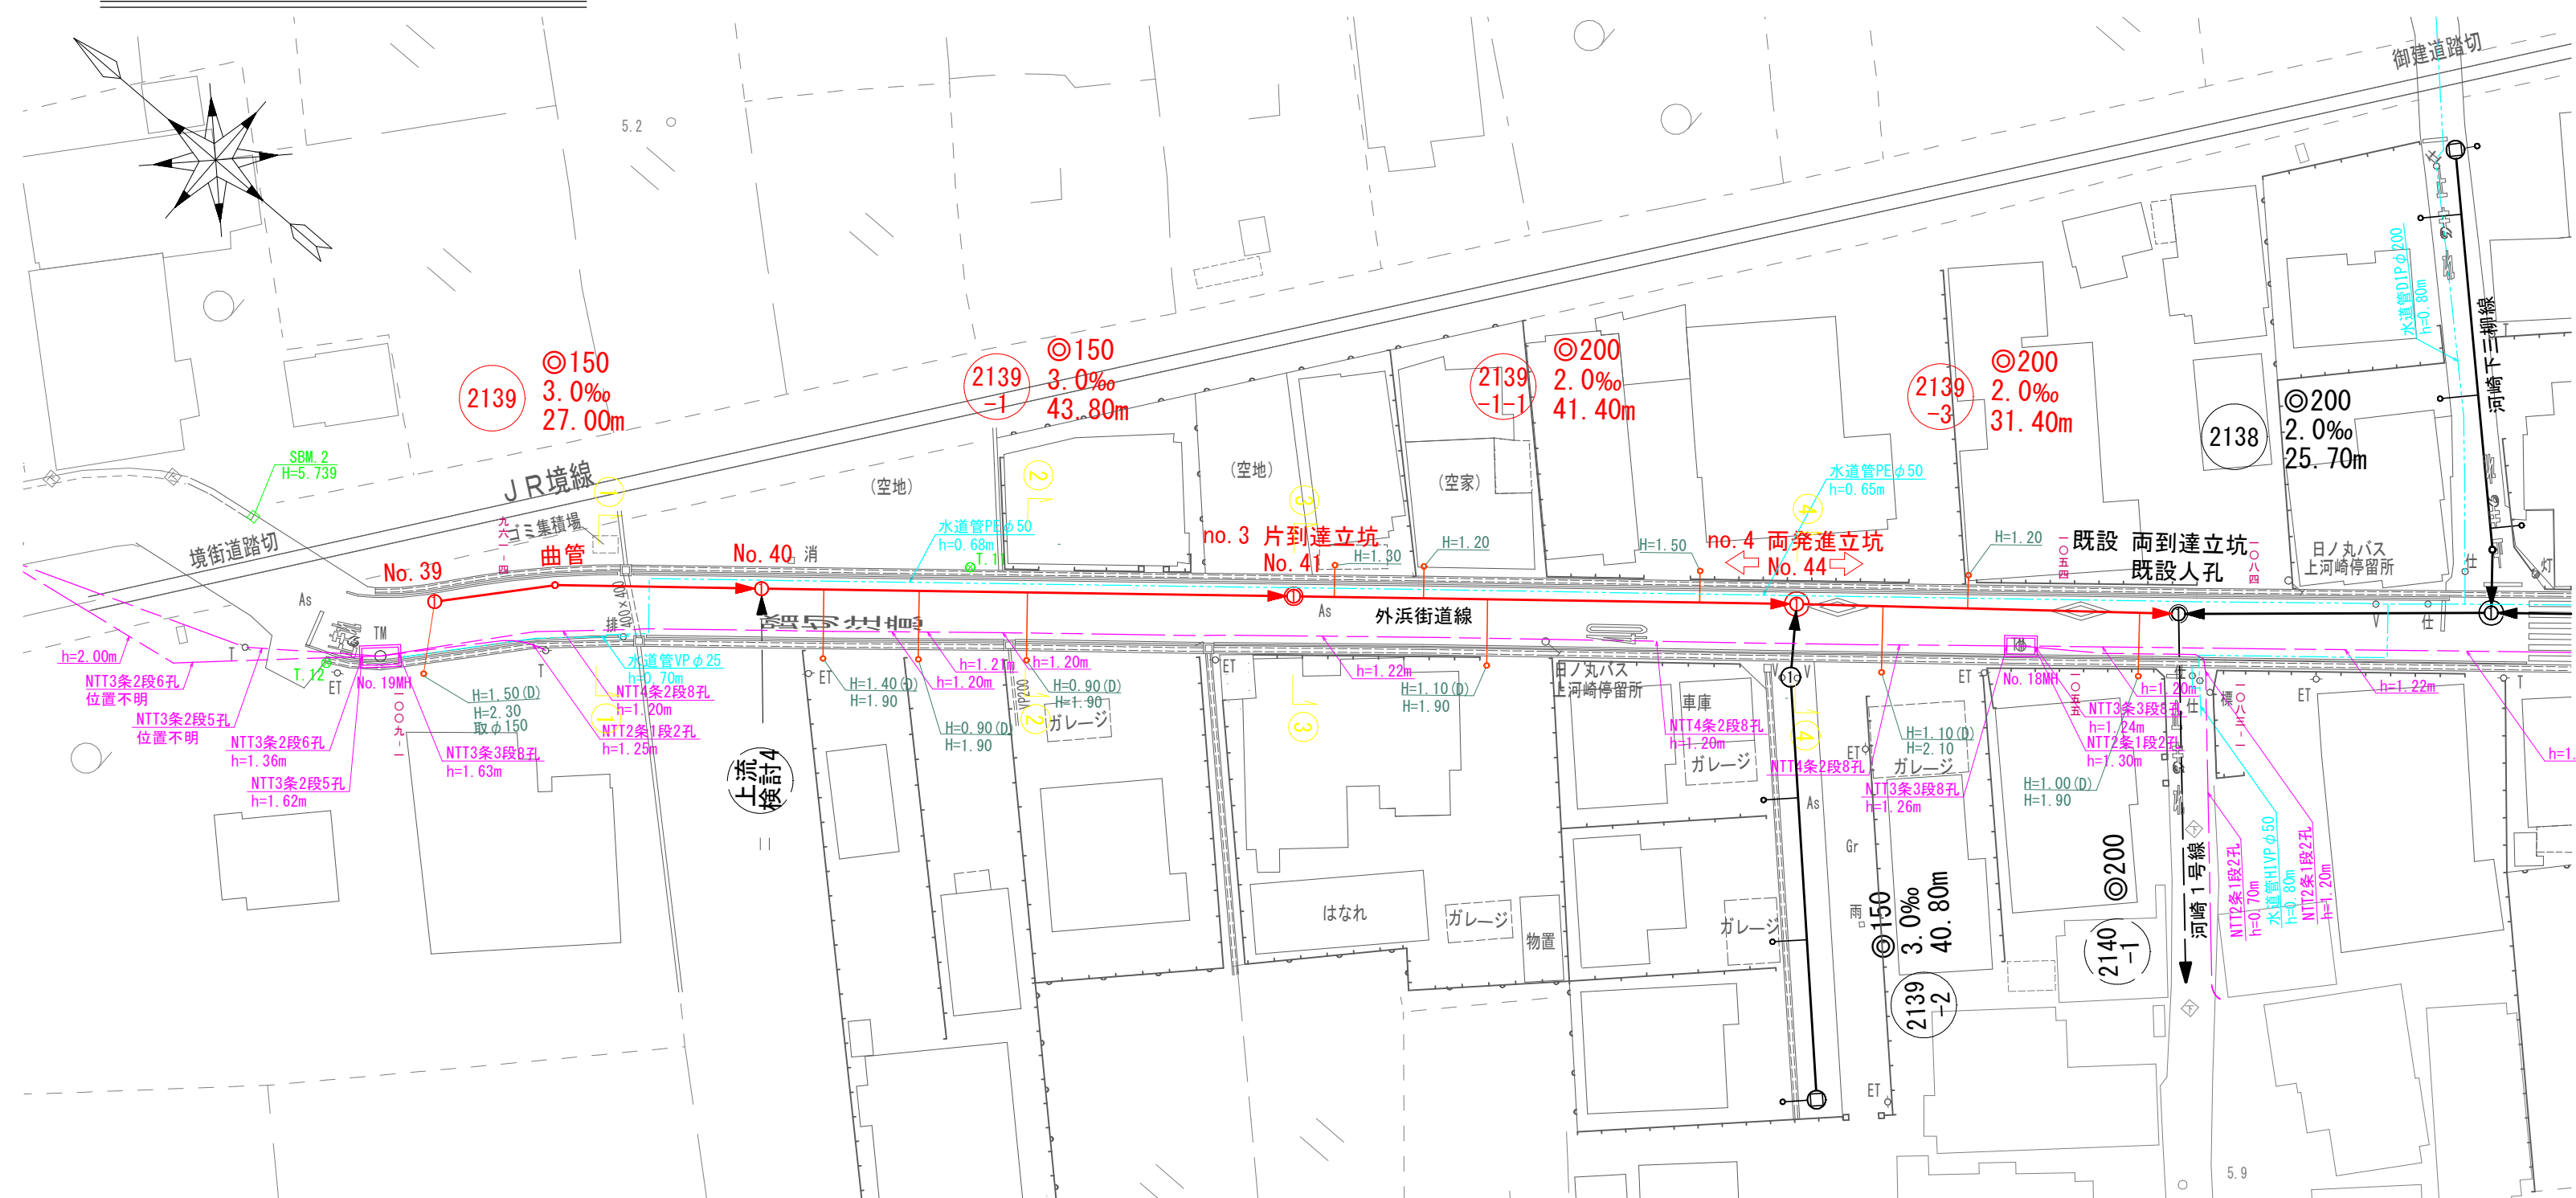

縦断面図 縮尺 縦1/100 横1/500

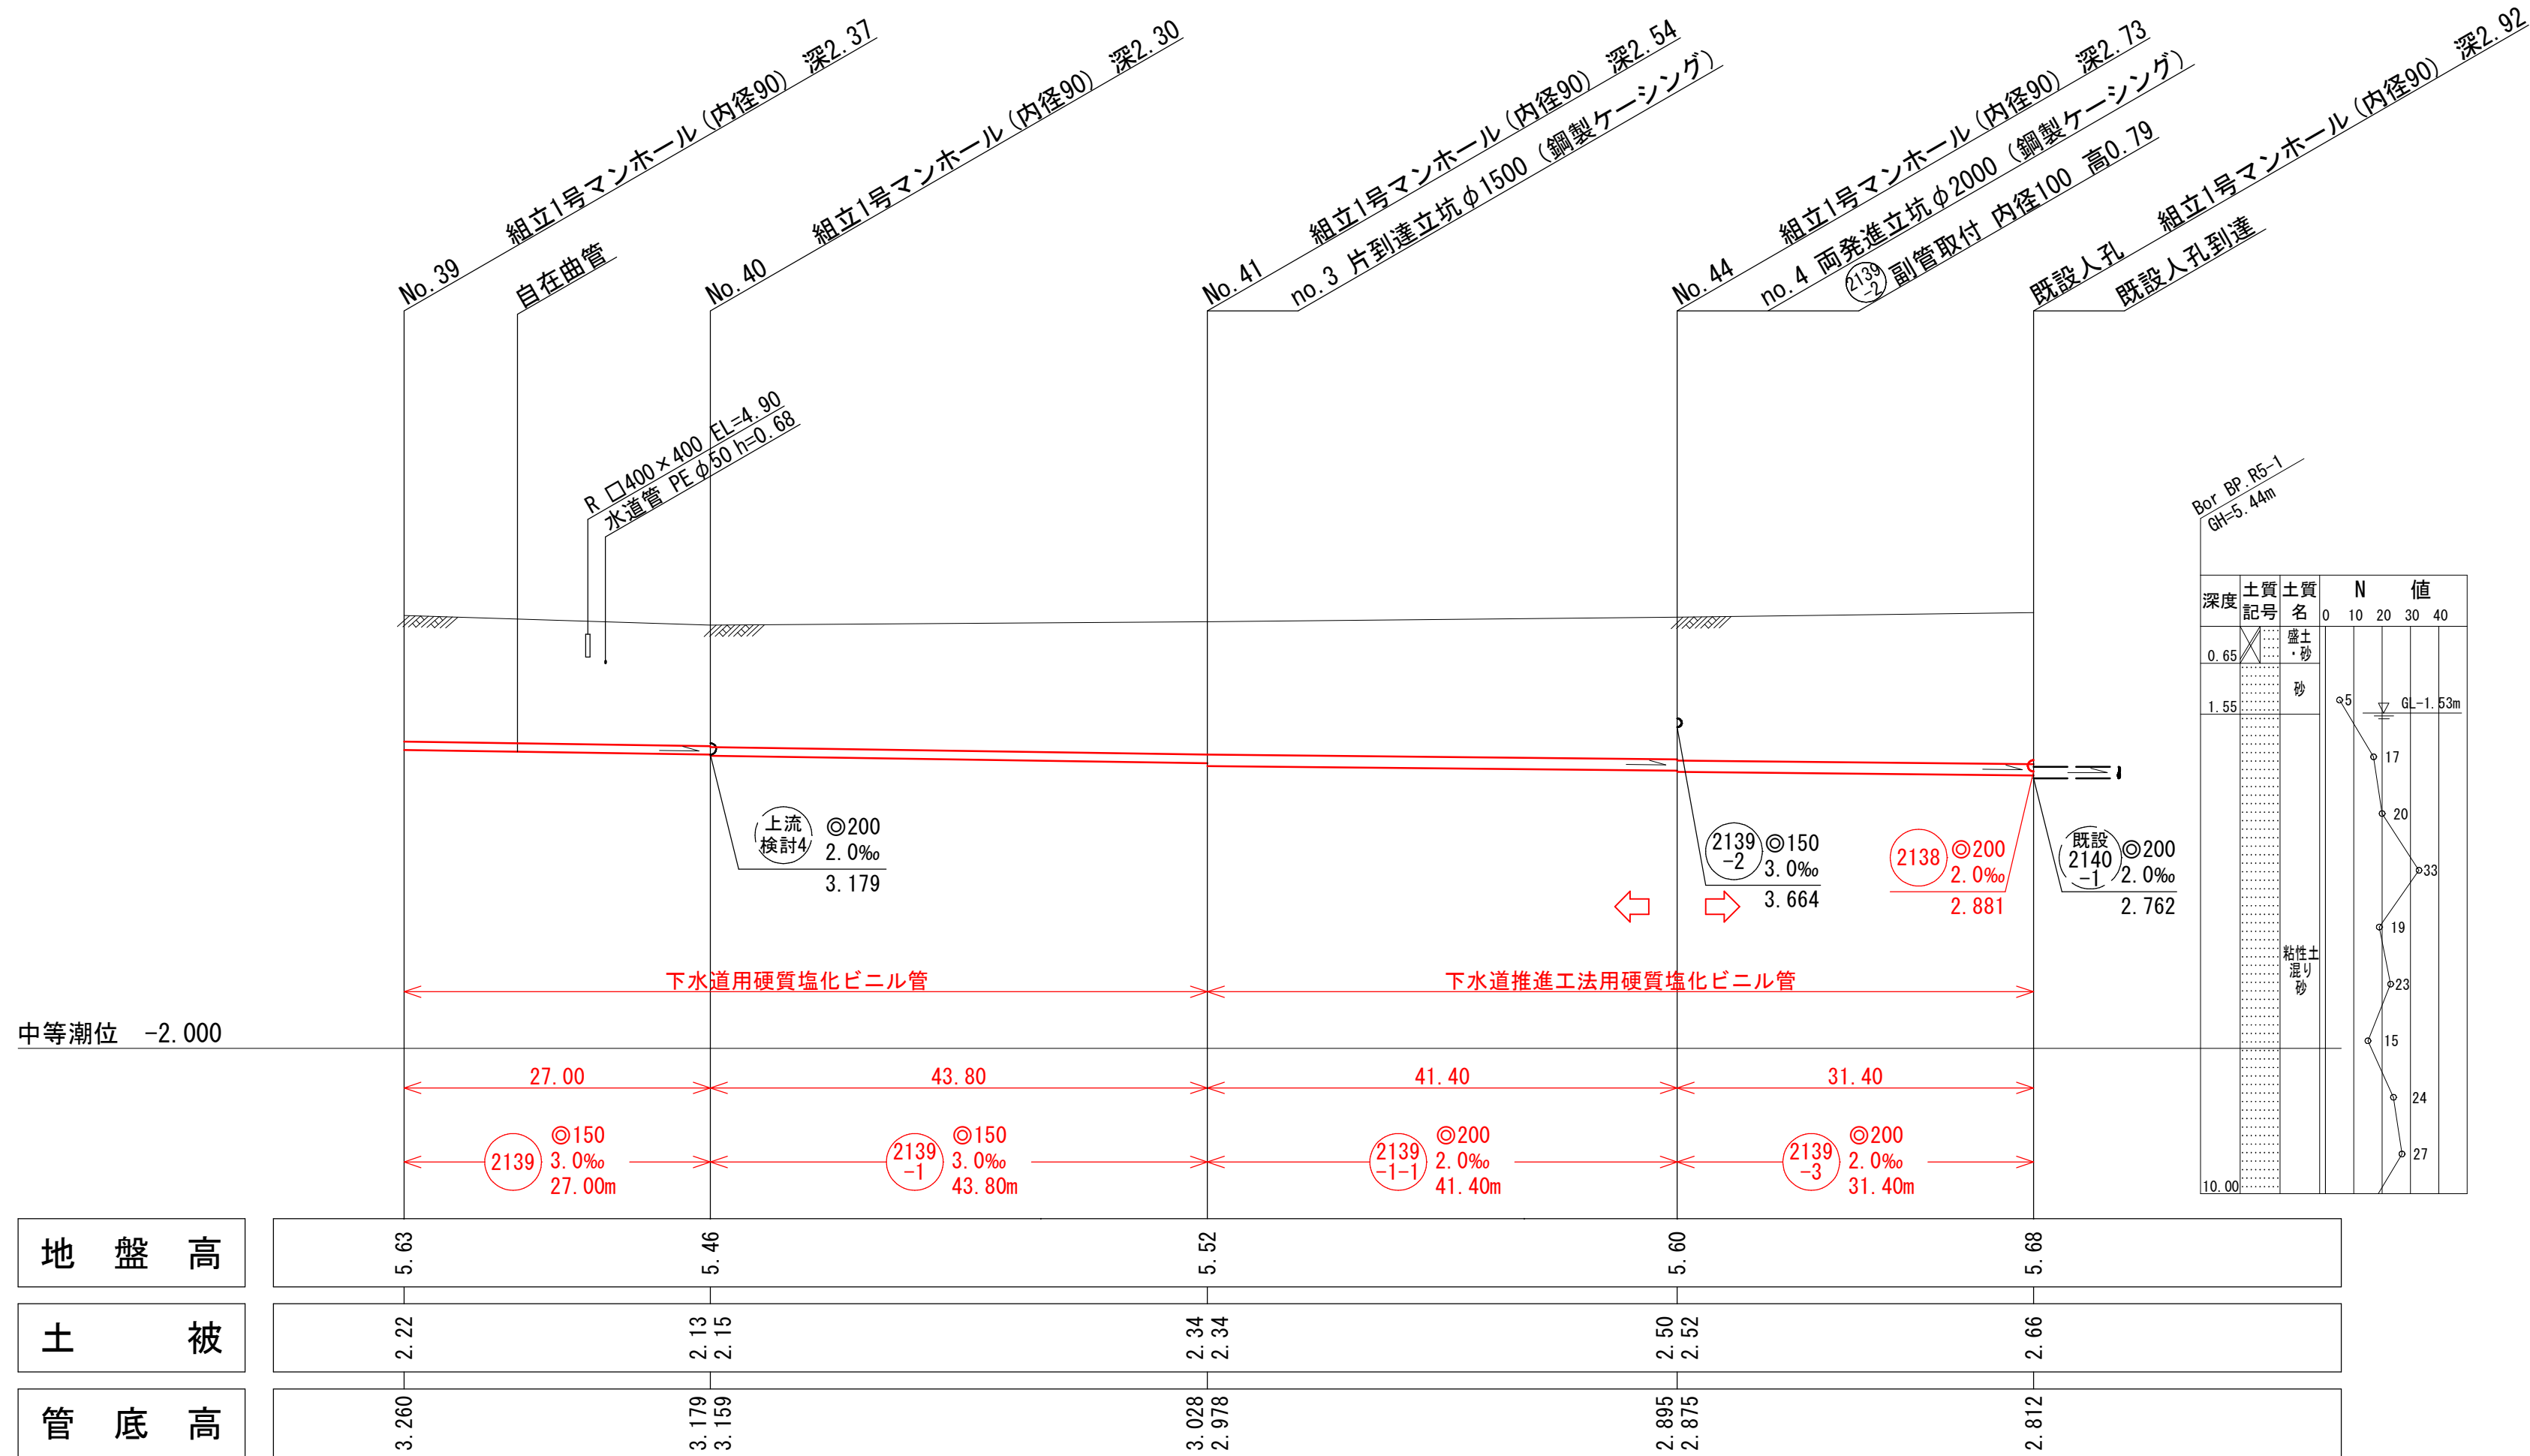


横断面図 縮尺1/100

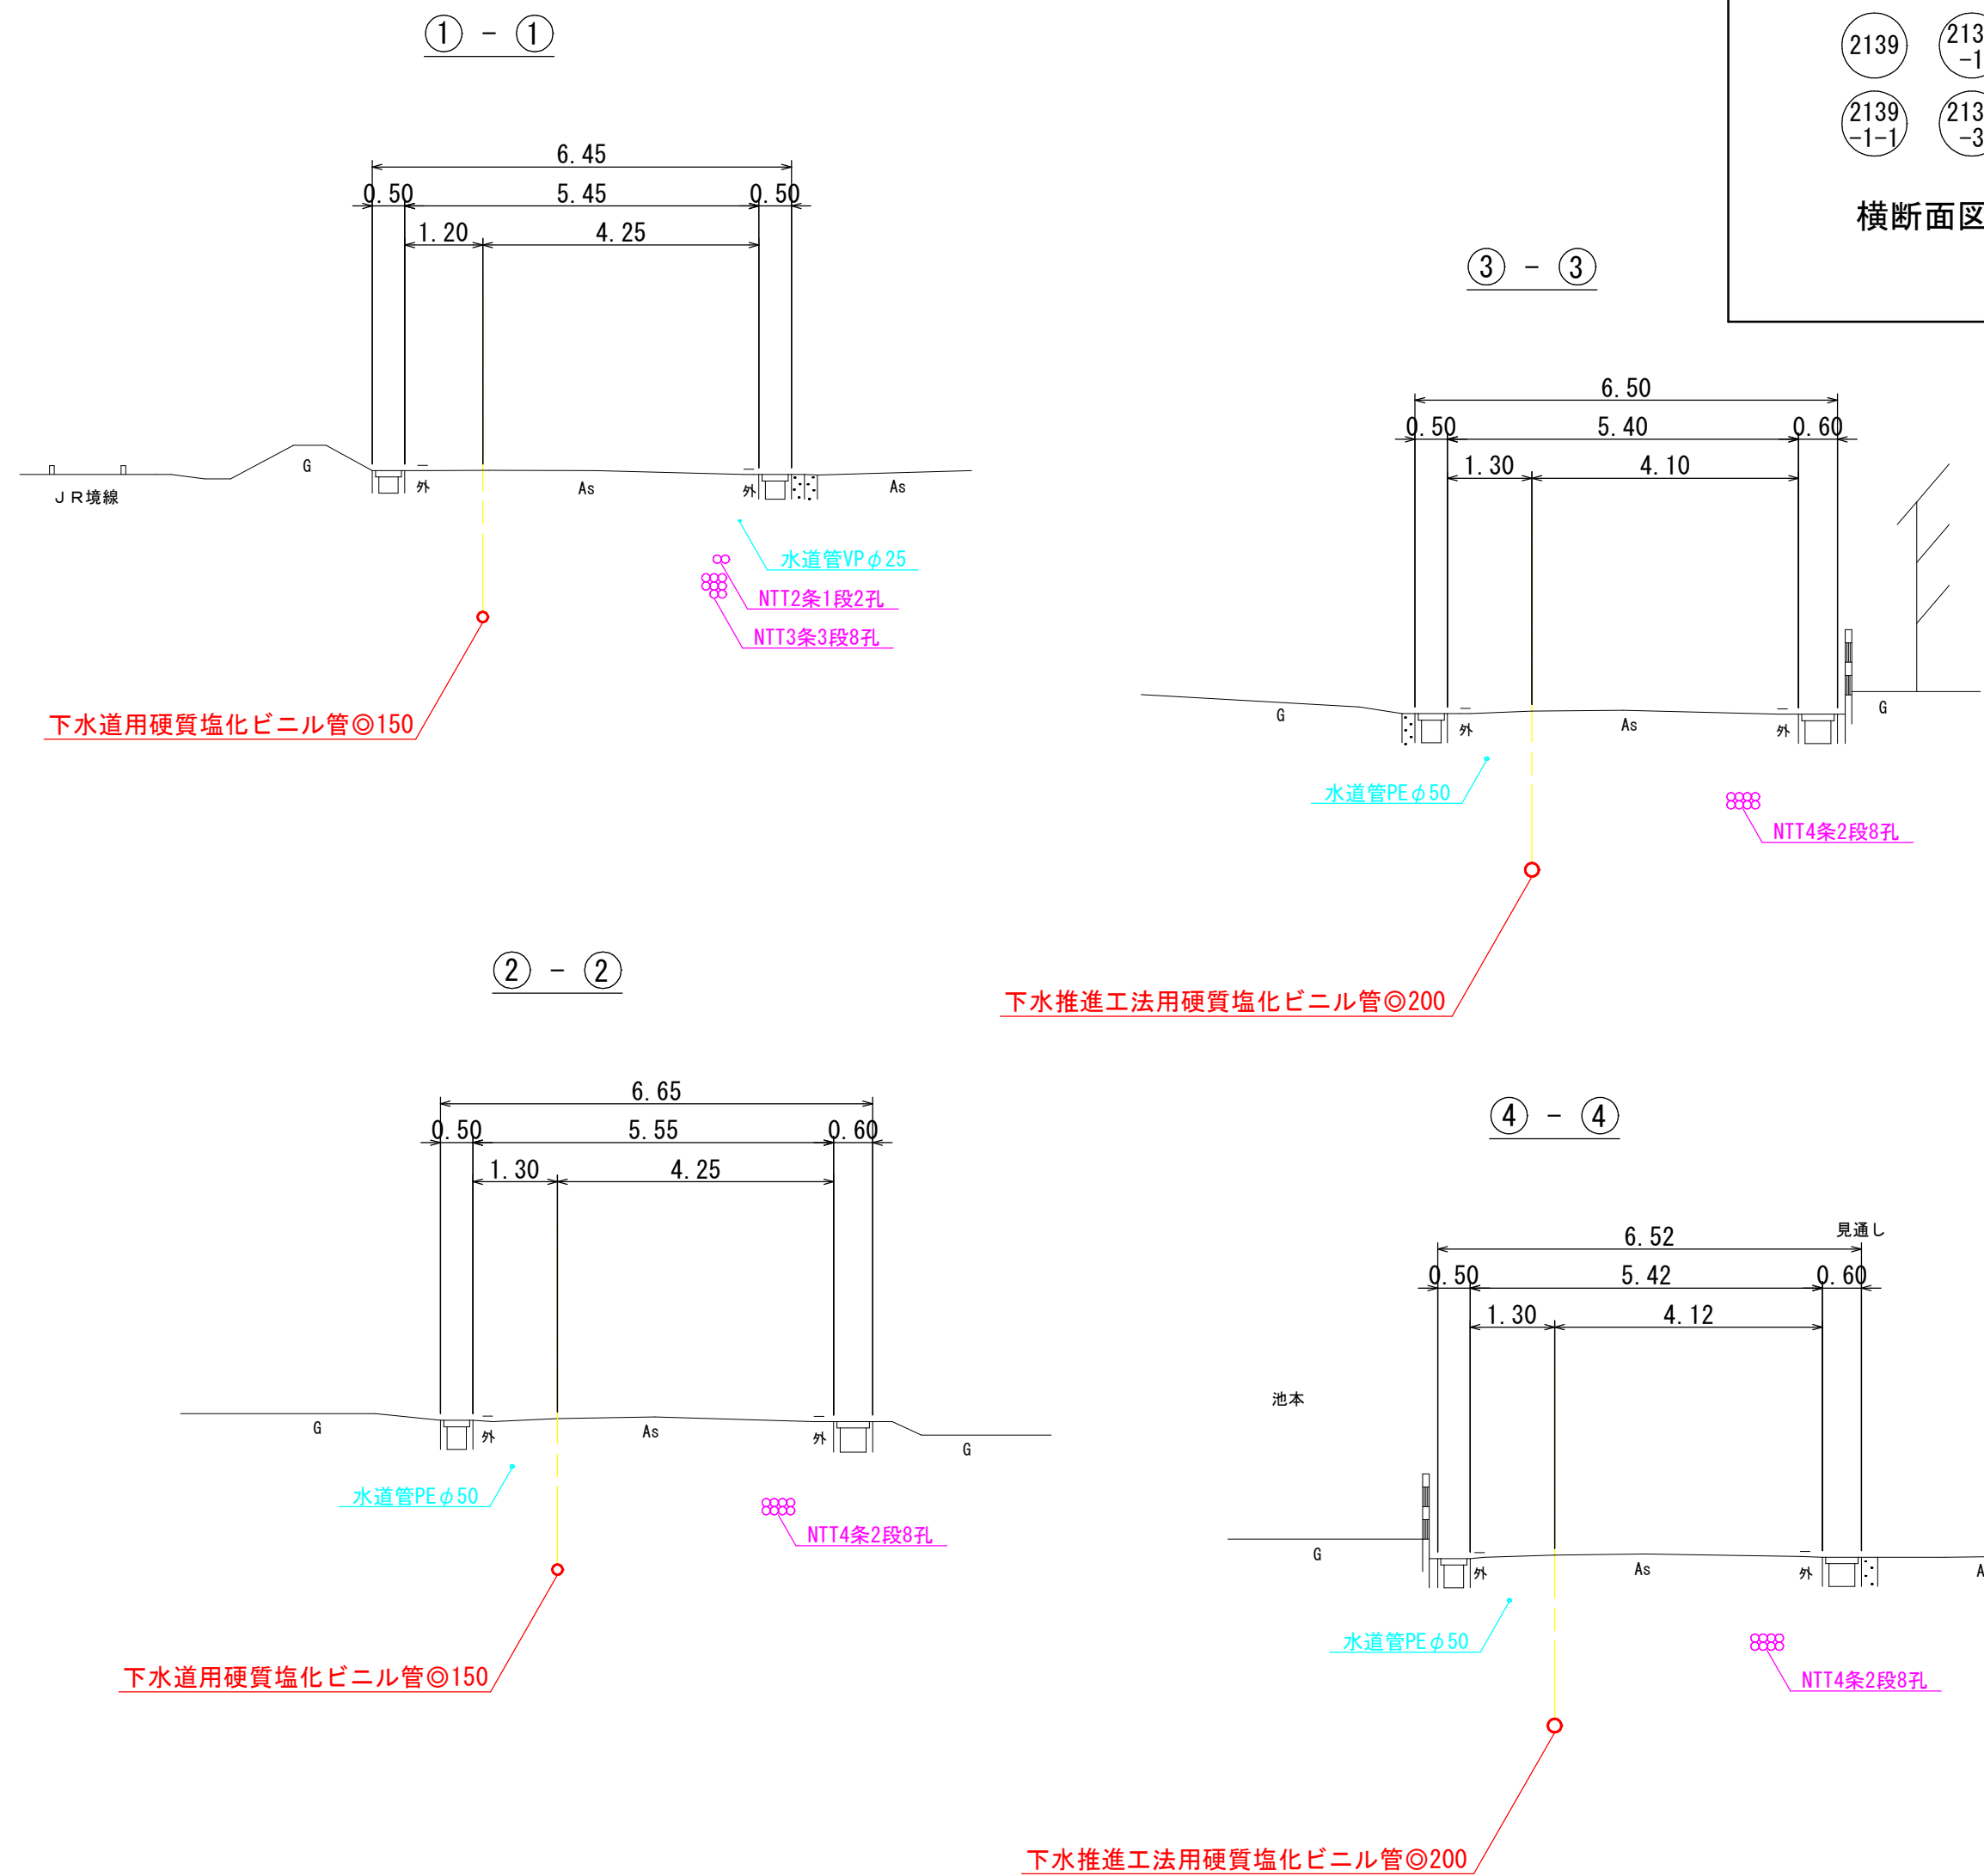

系統図 縮尺1/2500




線路詳細図

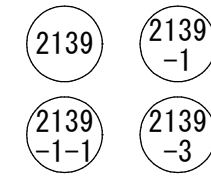

横断面図



線路詳細図

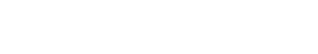

横断面図



線路詳細図



横断面図



線路詳細図



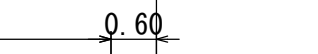


横断面図



線路詳細図



横断面図

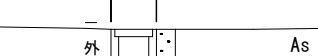


線路詳細図



横断面図



線路詳細図

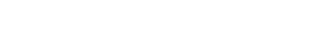

横断面図




線路詳細図




横断面図



線路詳細図

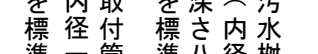

横断面図

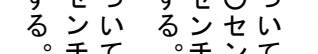

線路詳細図




横断面図



線路詳細図




横断面図

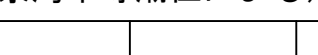


線路詳細図




横断面図

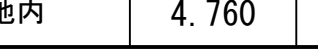


線路詳細図

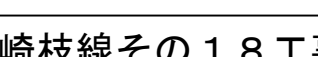


横断面図

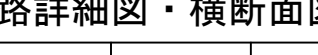

線路詳細図

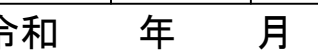

横断面図

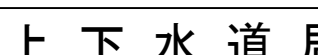

線路詳細図




横断面図




線路詳細図




平面図 縮尺1/500

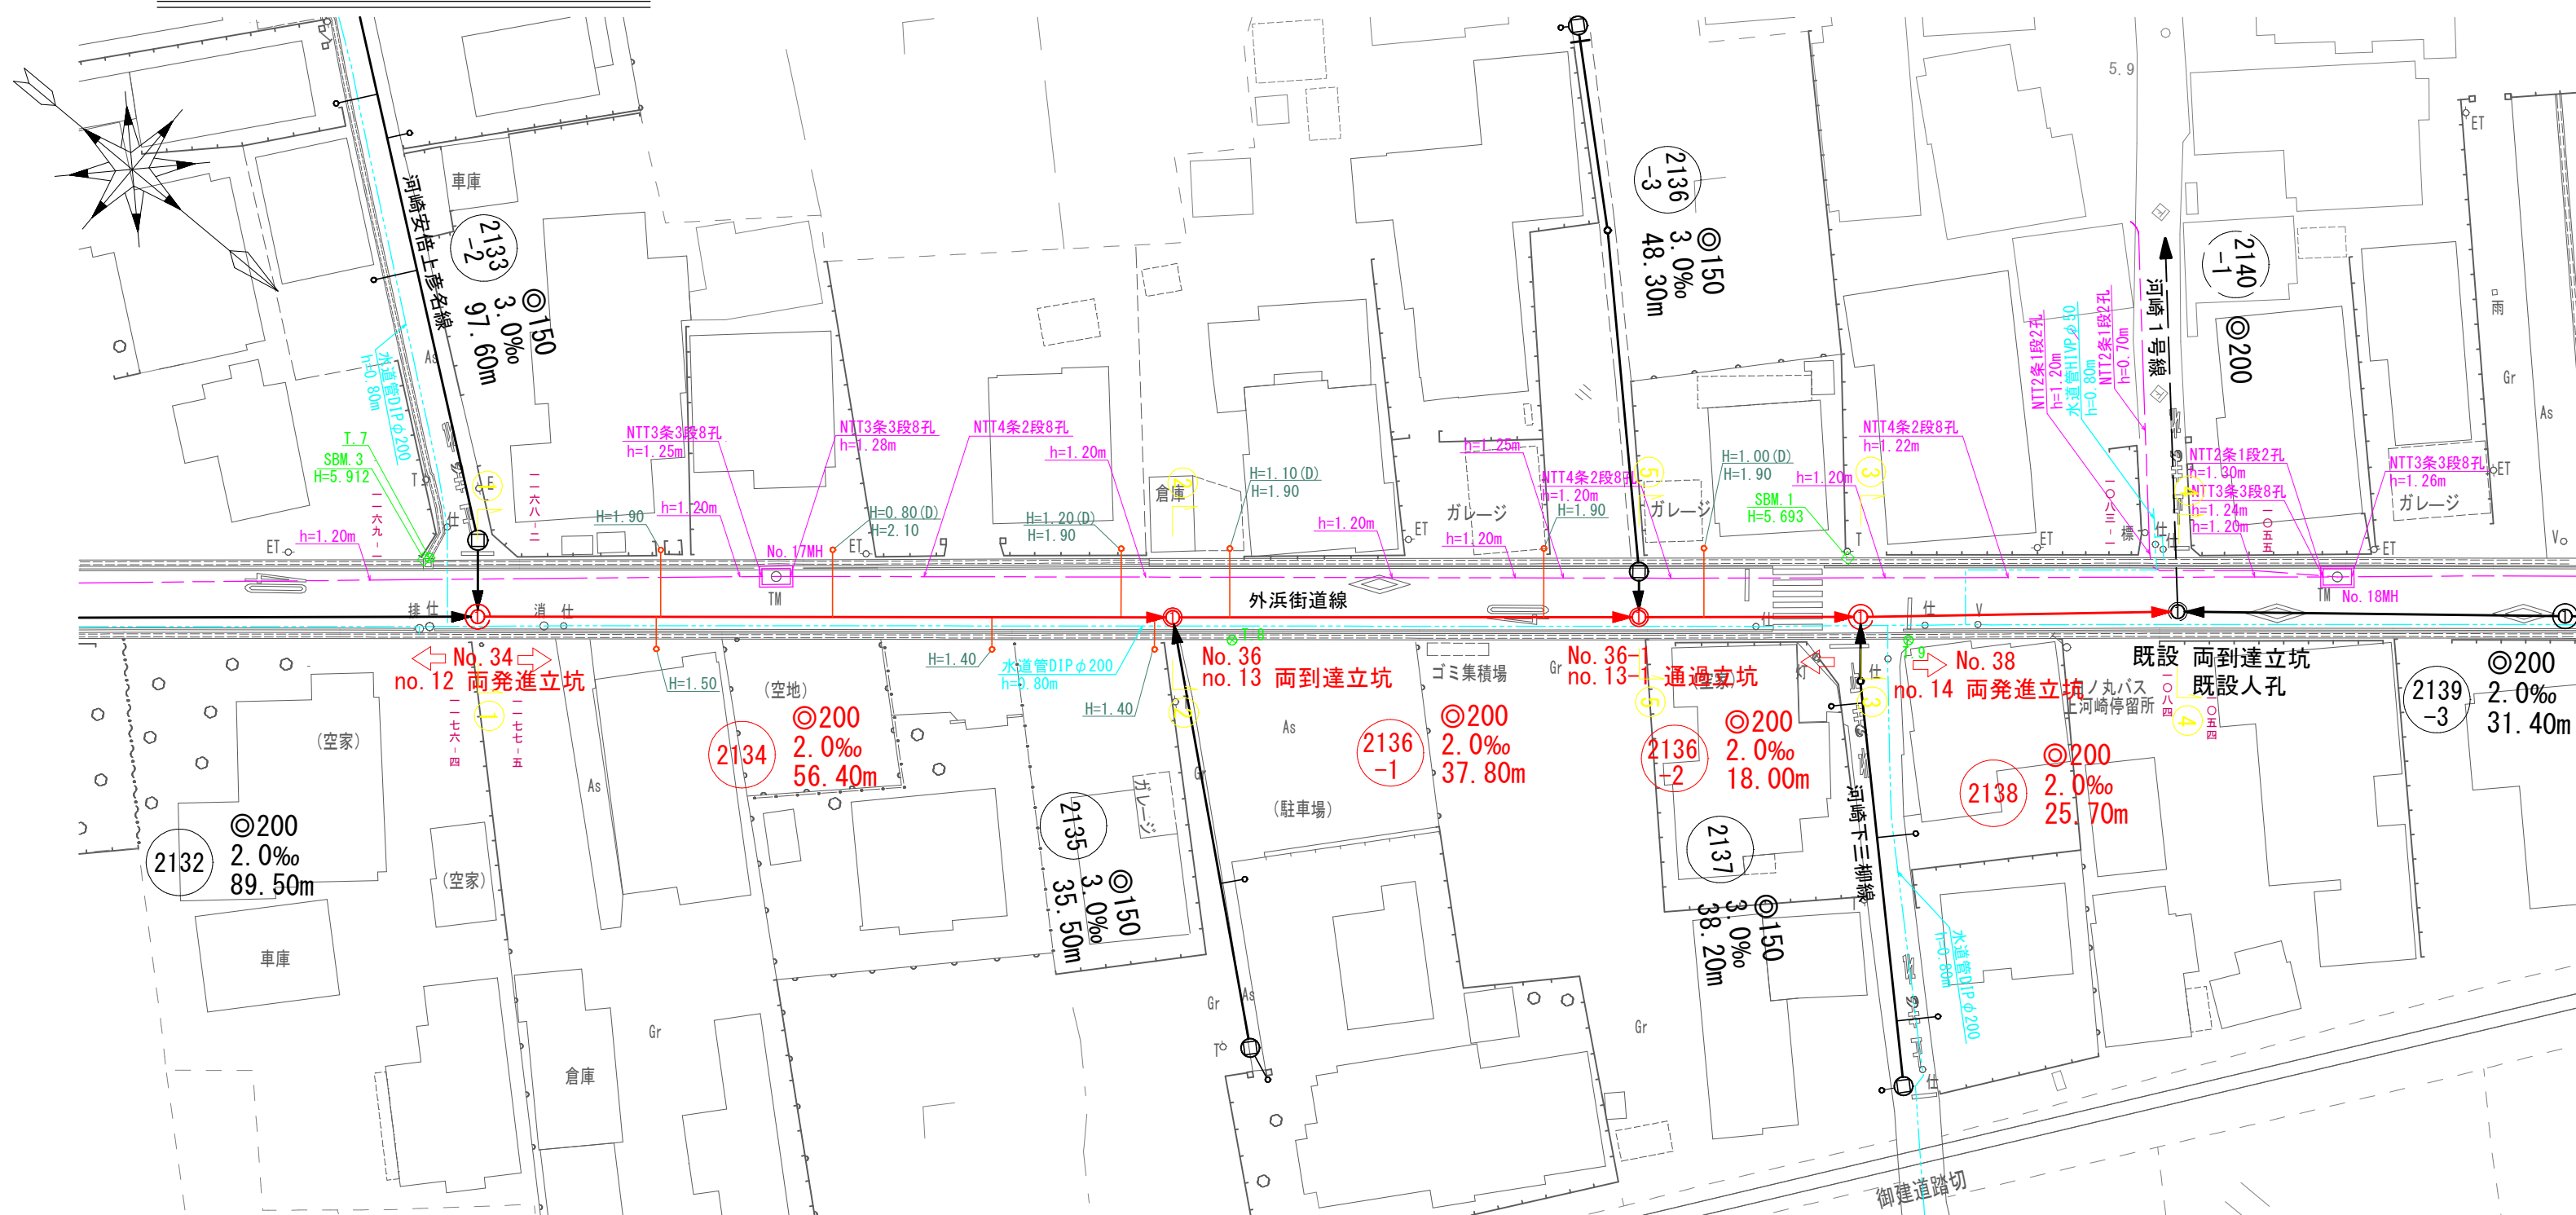


縦断面図 縦尺1/100 横尺1/500

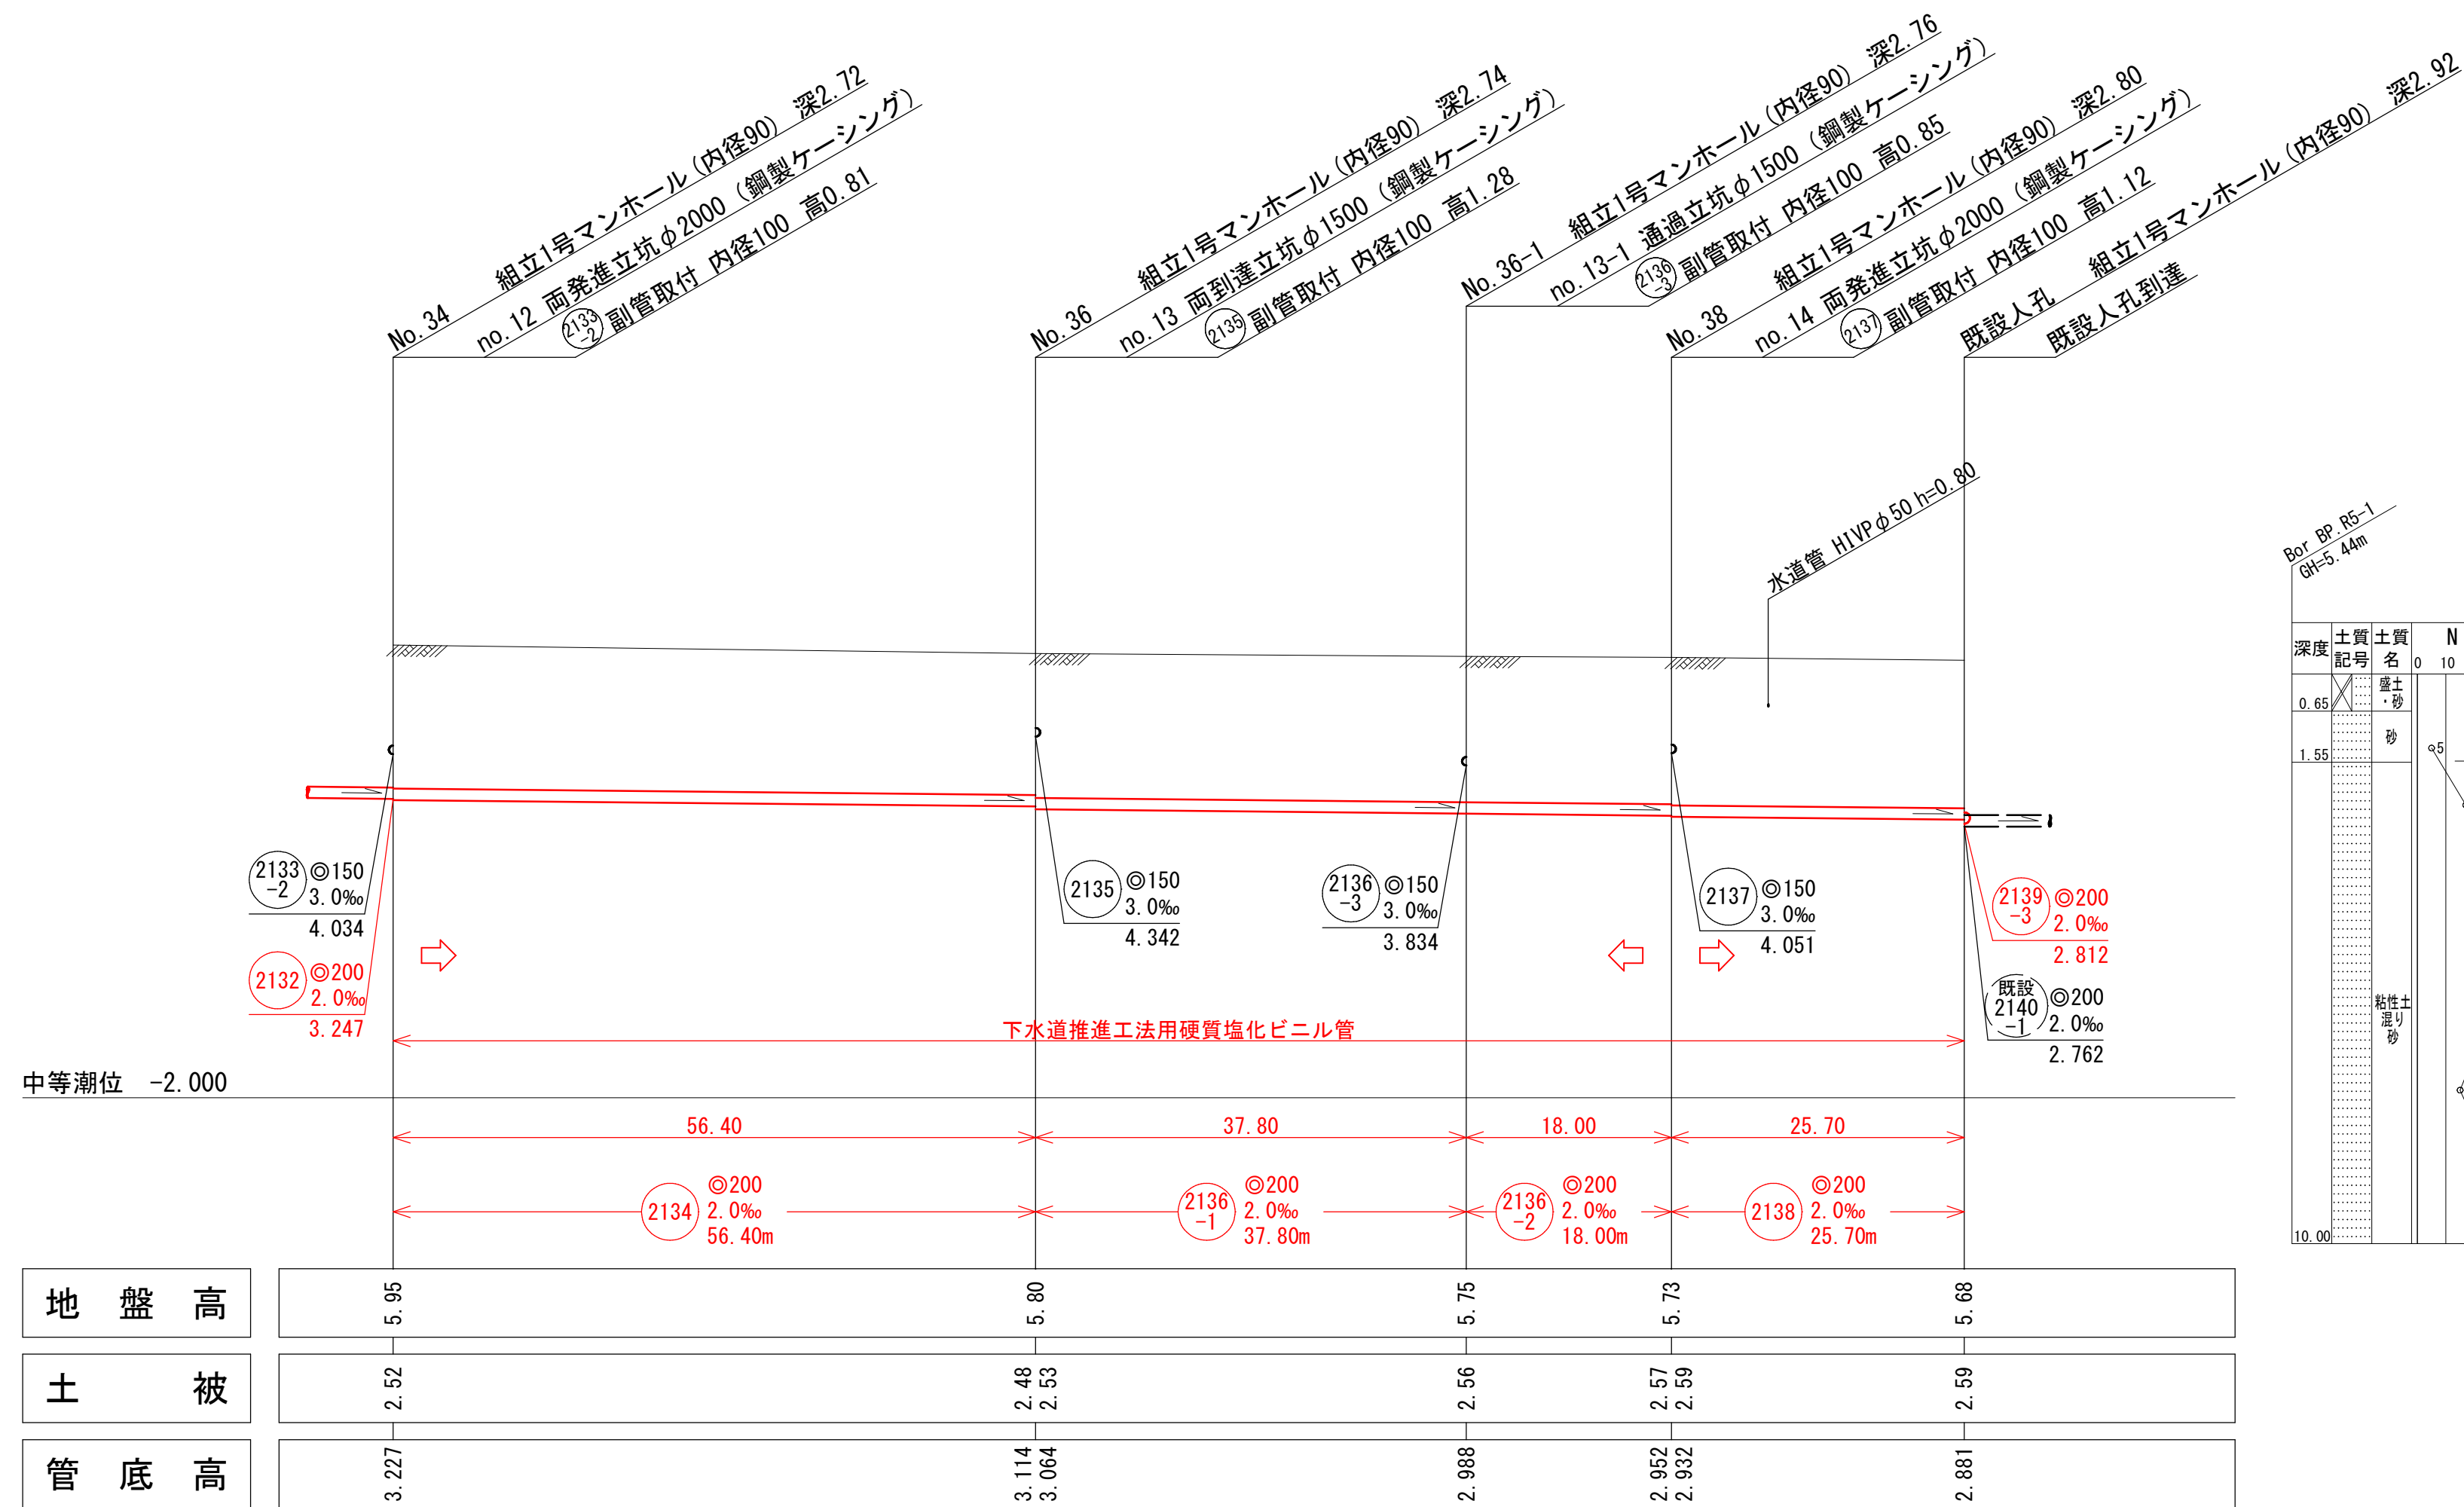

横断面図 縮尺1/100

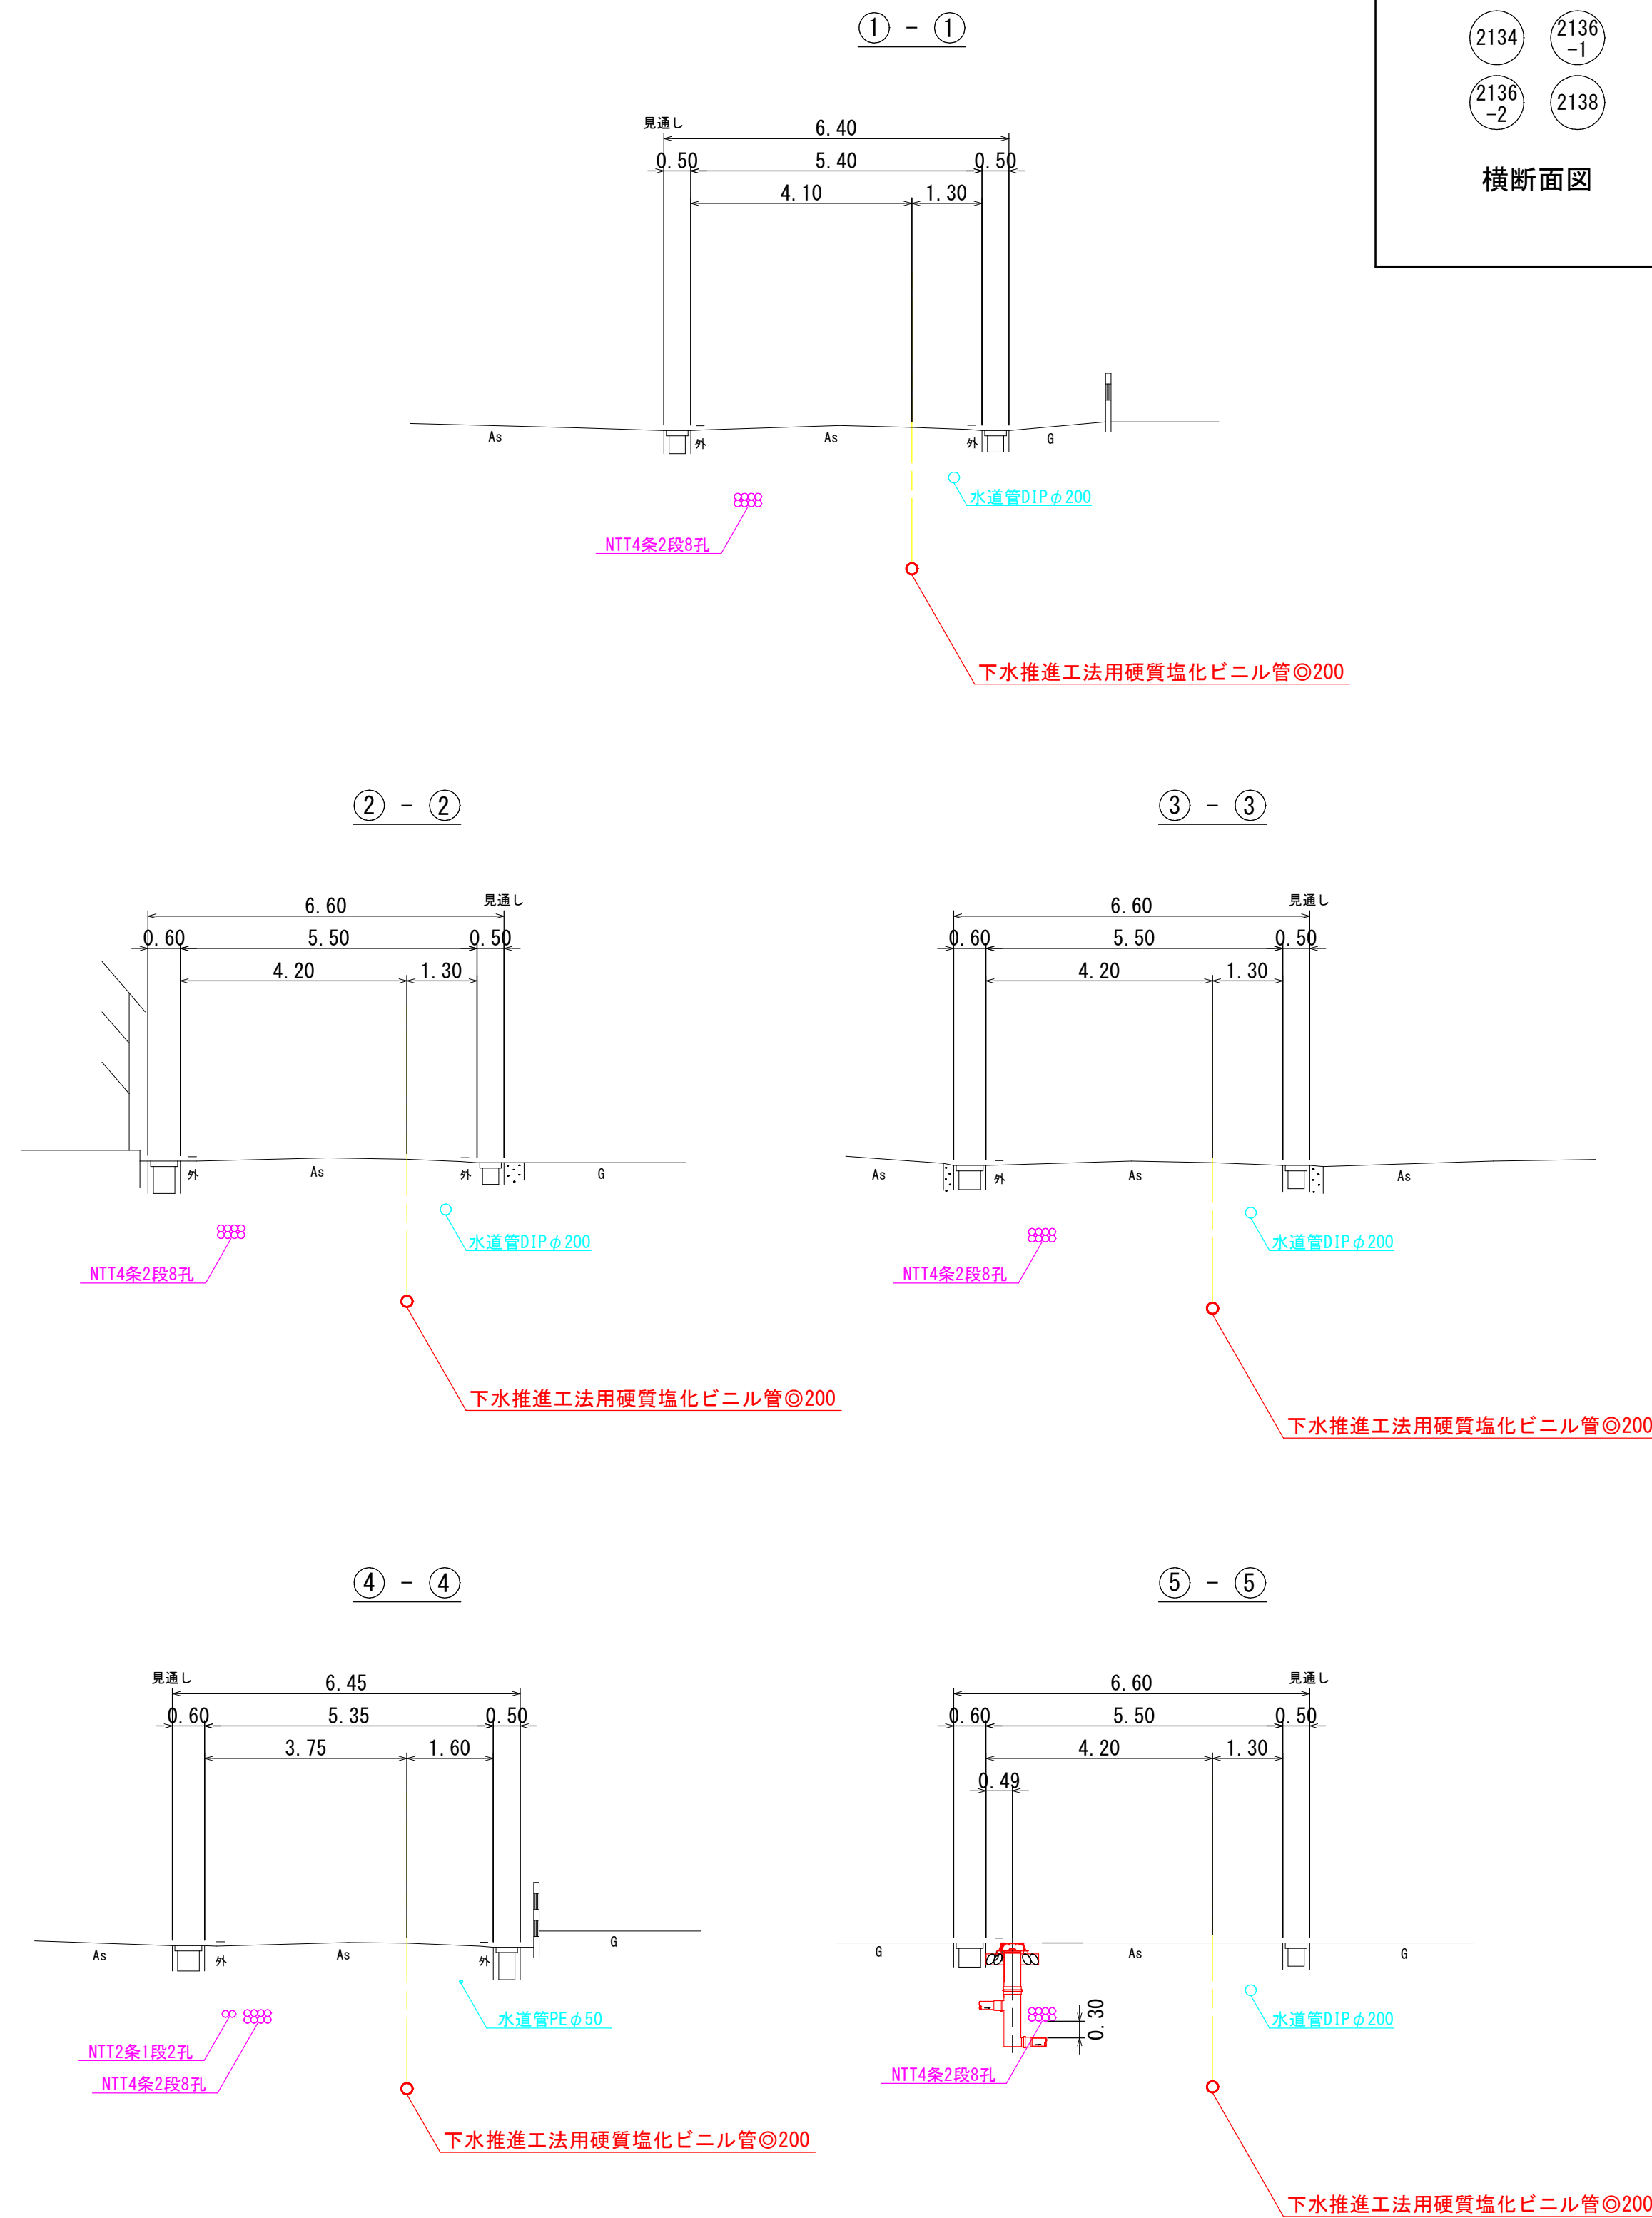

線路詳細図

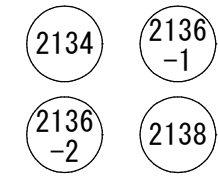


横断面図

外浜系統 三柳処理分區


件名	河崎枝線その１８工事		
図名	線路詳細図・横断面図(2)		
縮尺	図示	図番	2 / 7
調査年月日	令和	年	月 日
設計者氏名			
米子市上下水道局			

注・施工については、「下水道工事標準仕様書」による。  
注・汚水料については、本計画に準拠する。  
注・内径10センチメートルを標準とする。  
注・取付管については、内径10センチメートルを標準とする。


平面図 縮尺1/500

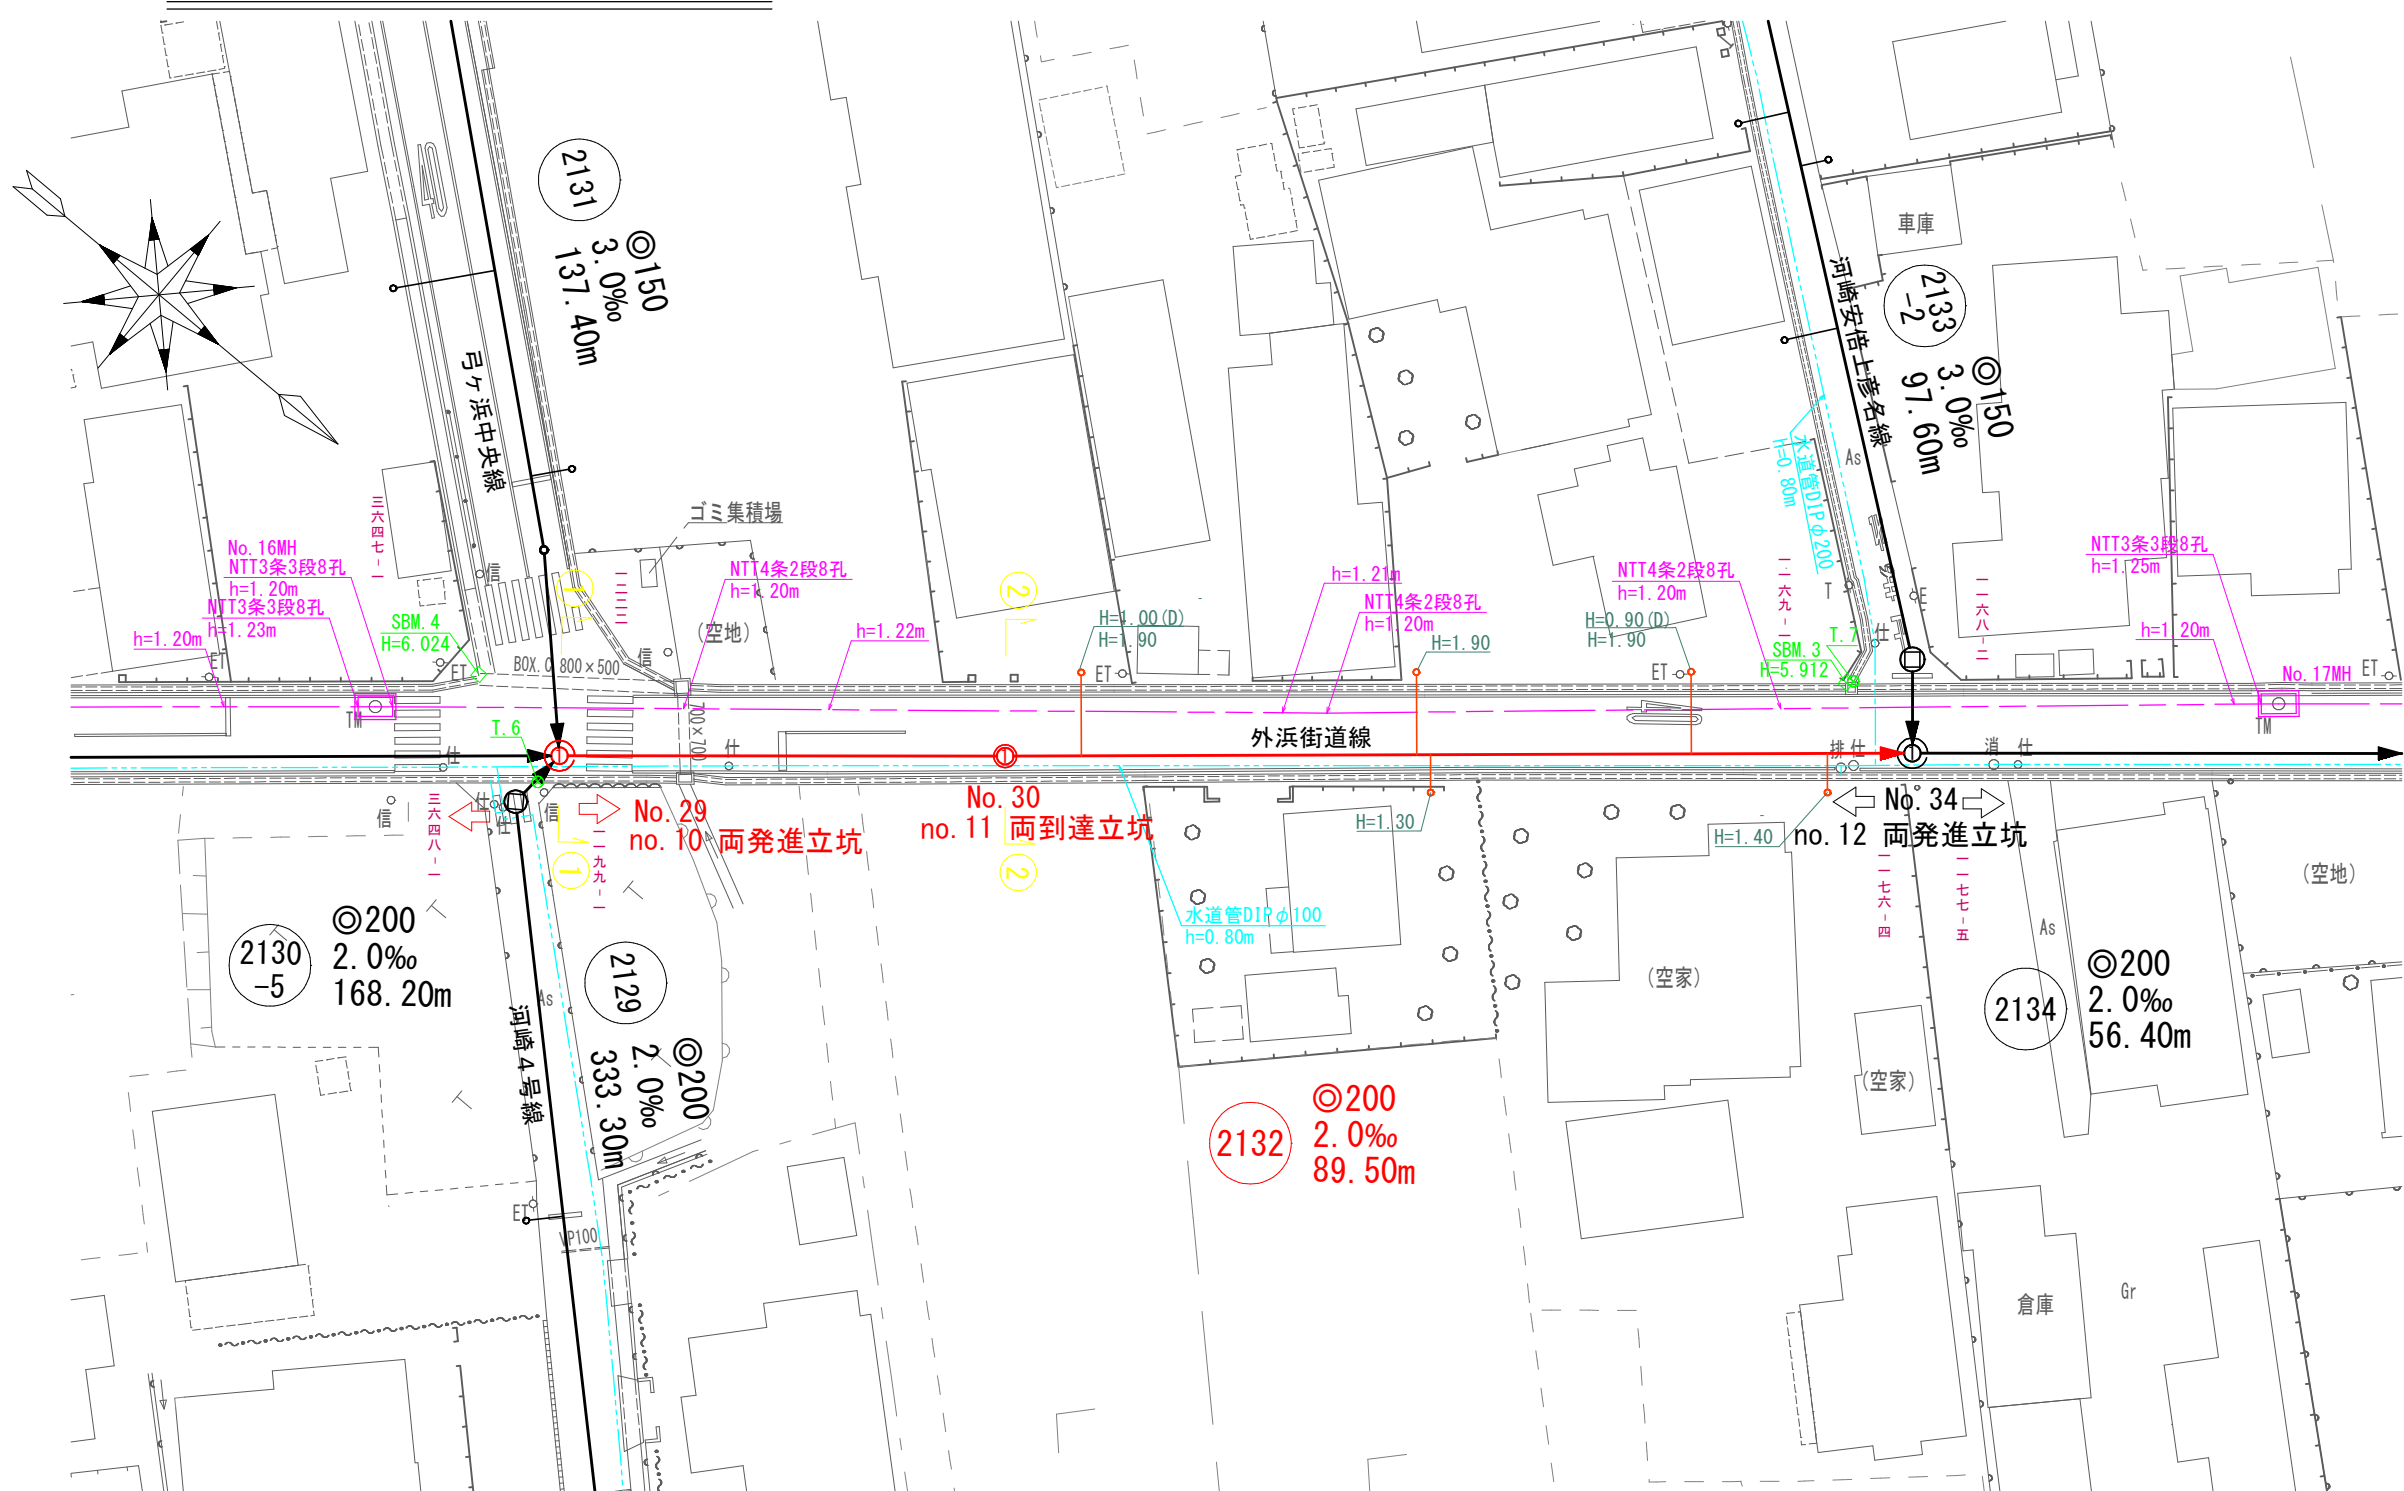

縦断面図 縦尺1/100 横尺1/500

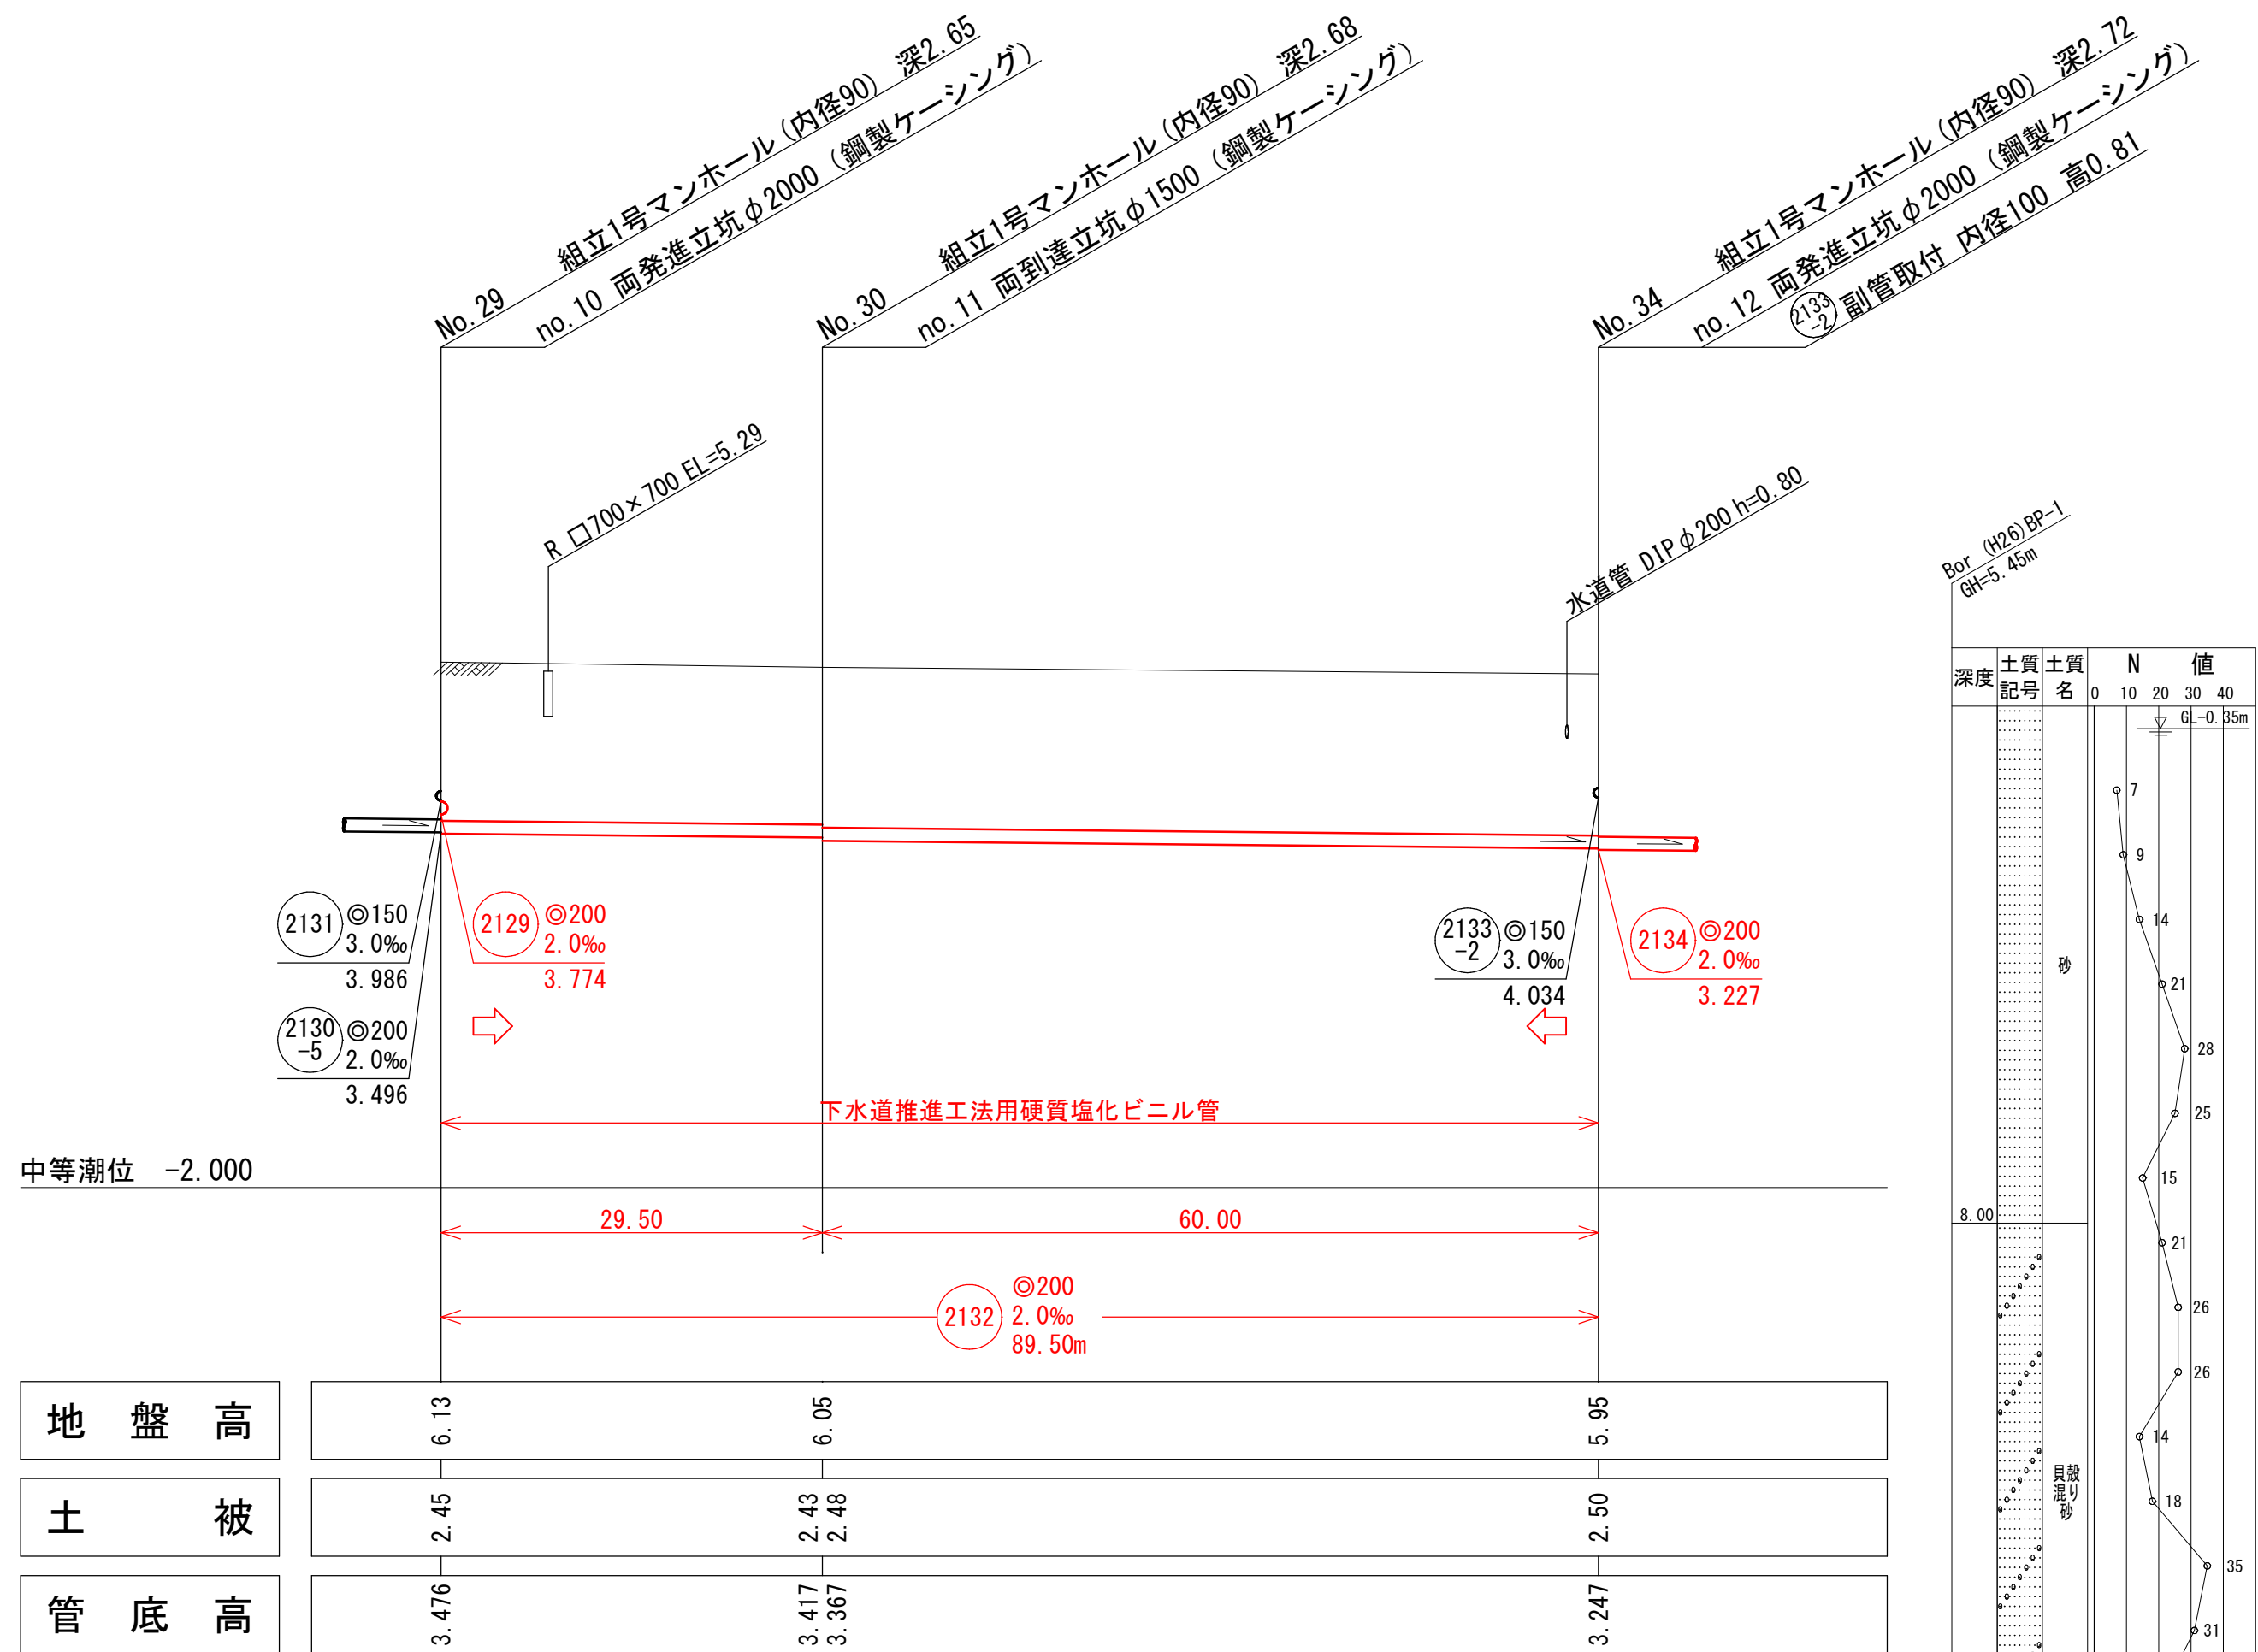

横断面図 縮尺1/100

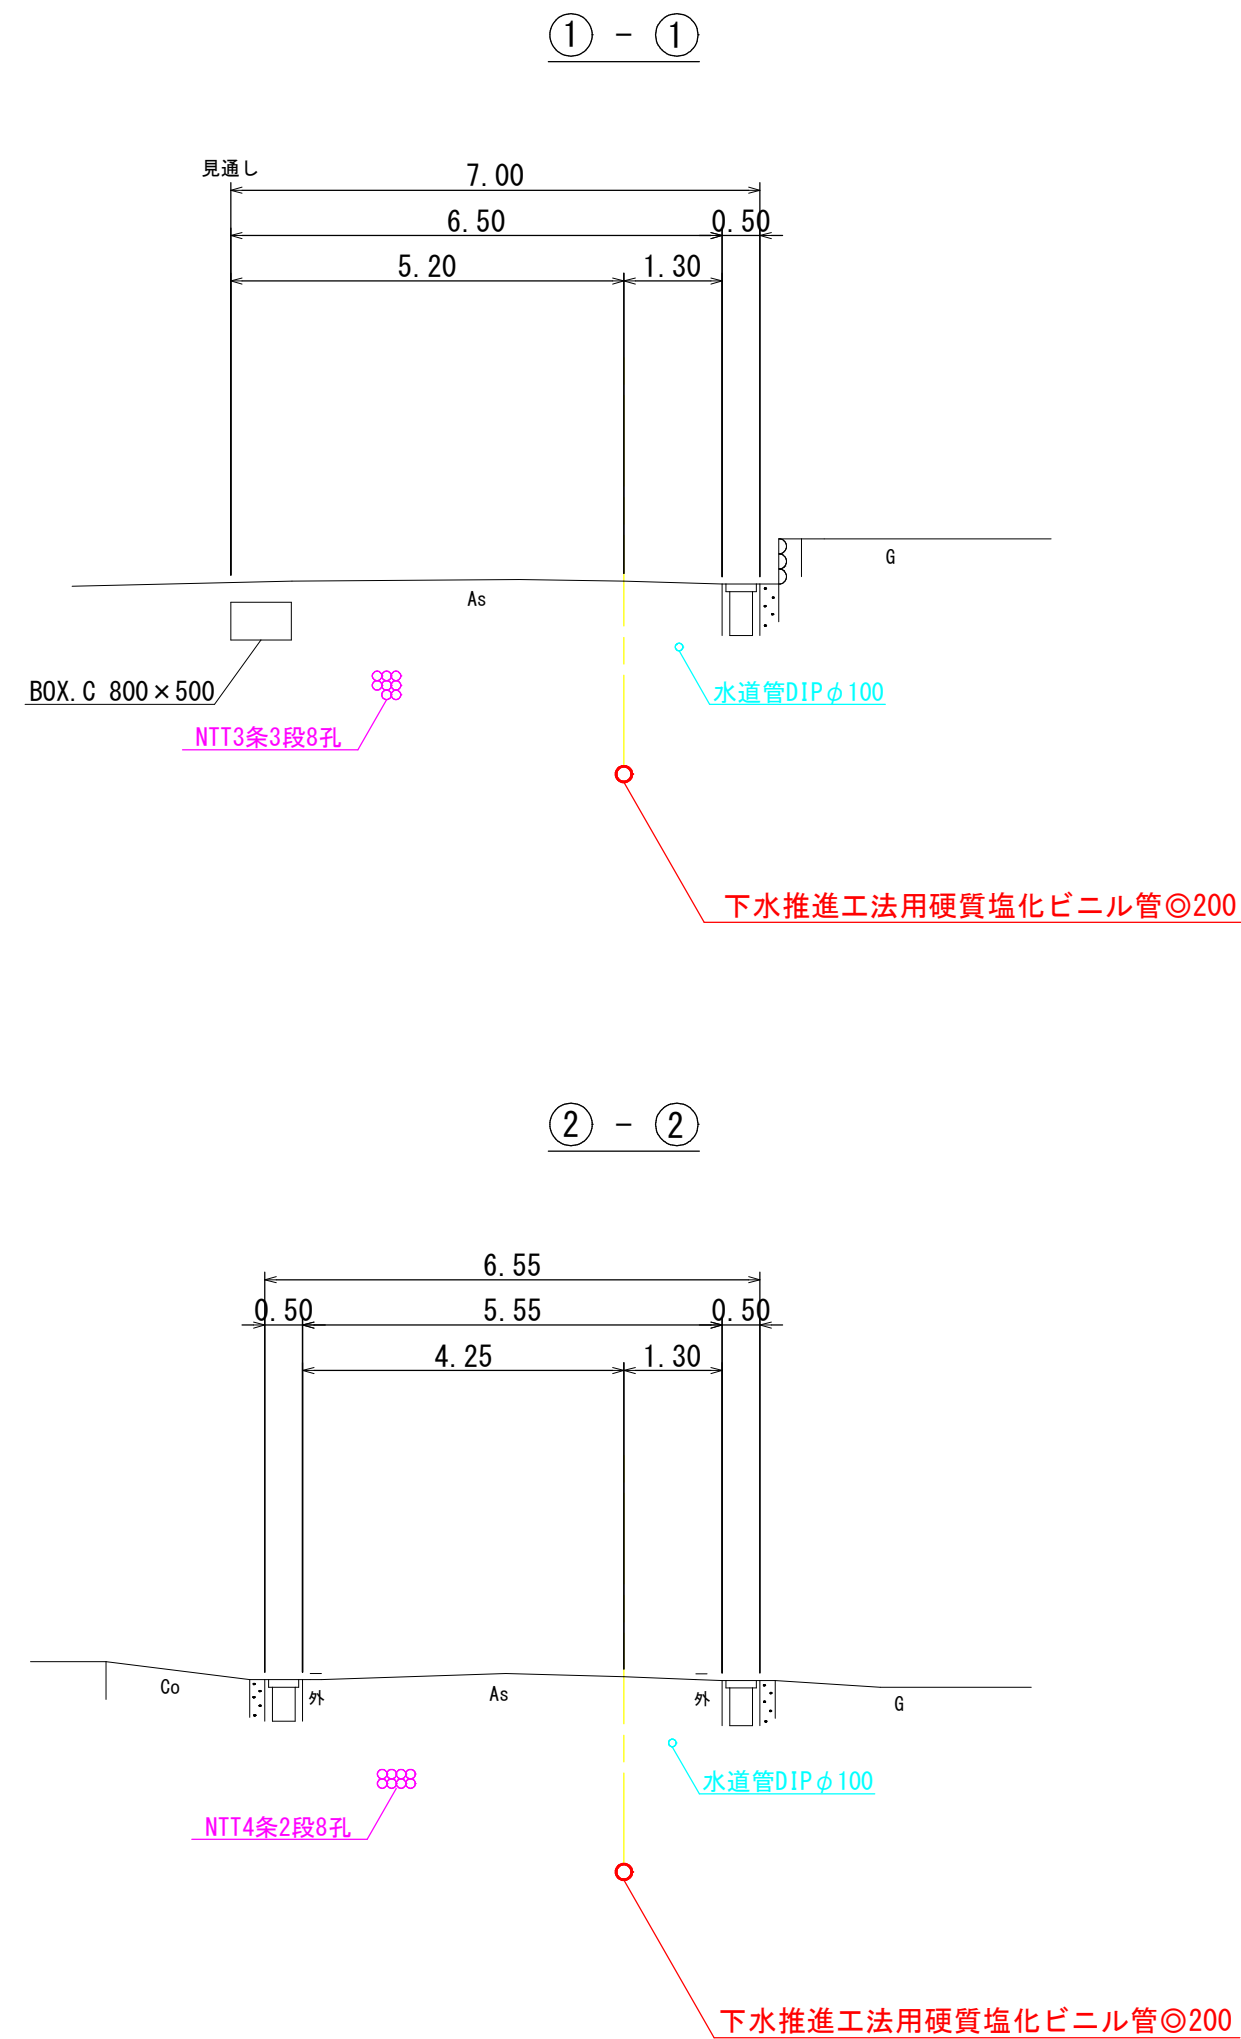

線路詳細図


横断面図

注・施工については、「下水道工事標準仕様書」による。  
注・汚水料については塩化機  
へ内径「〇センチメートル」  
を標準とする。  
注・取付管については  
内径「〇センチメートル」  
を標準とする。


外浜系統 三柳処理分区				
件 名	河崎枝線その１８工事			
図 名	線路詳細図・横断面図(3)			
縮 尺	図 示	図 番	3 / 7	
調査年月日	令和	年	月	日
設計者氏名				
米子市上下水道局				




平面図 縮尺1/500

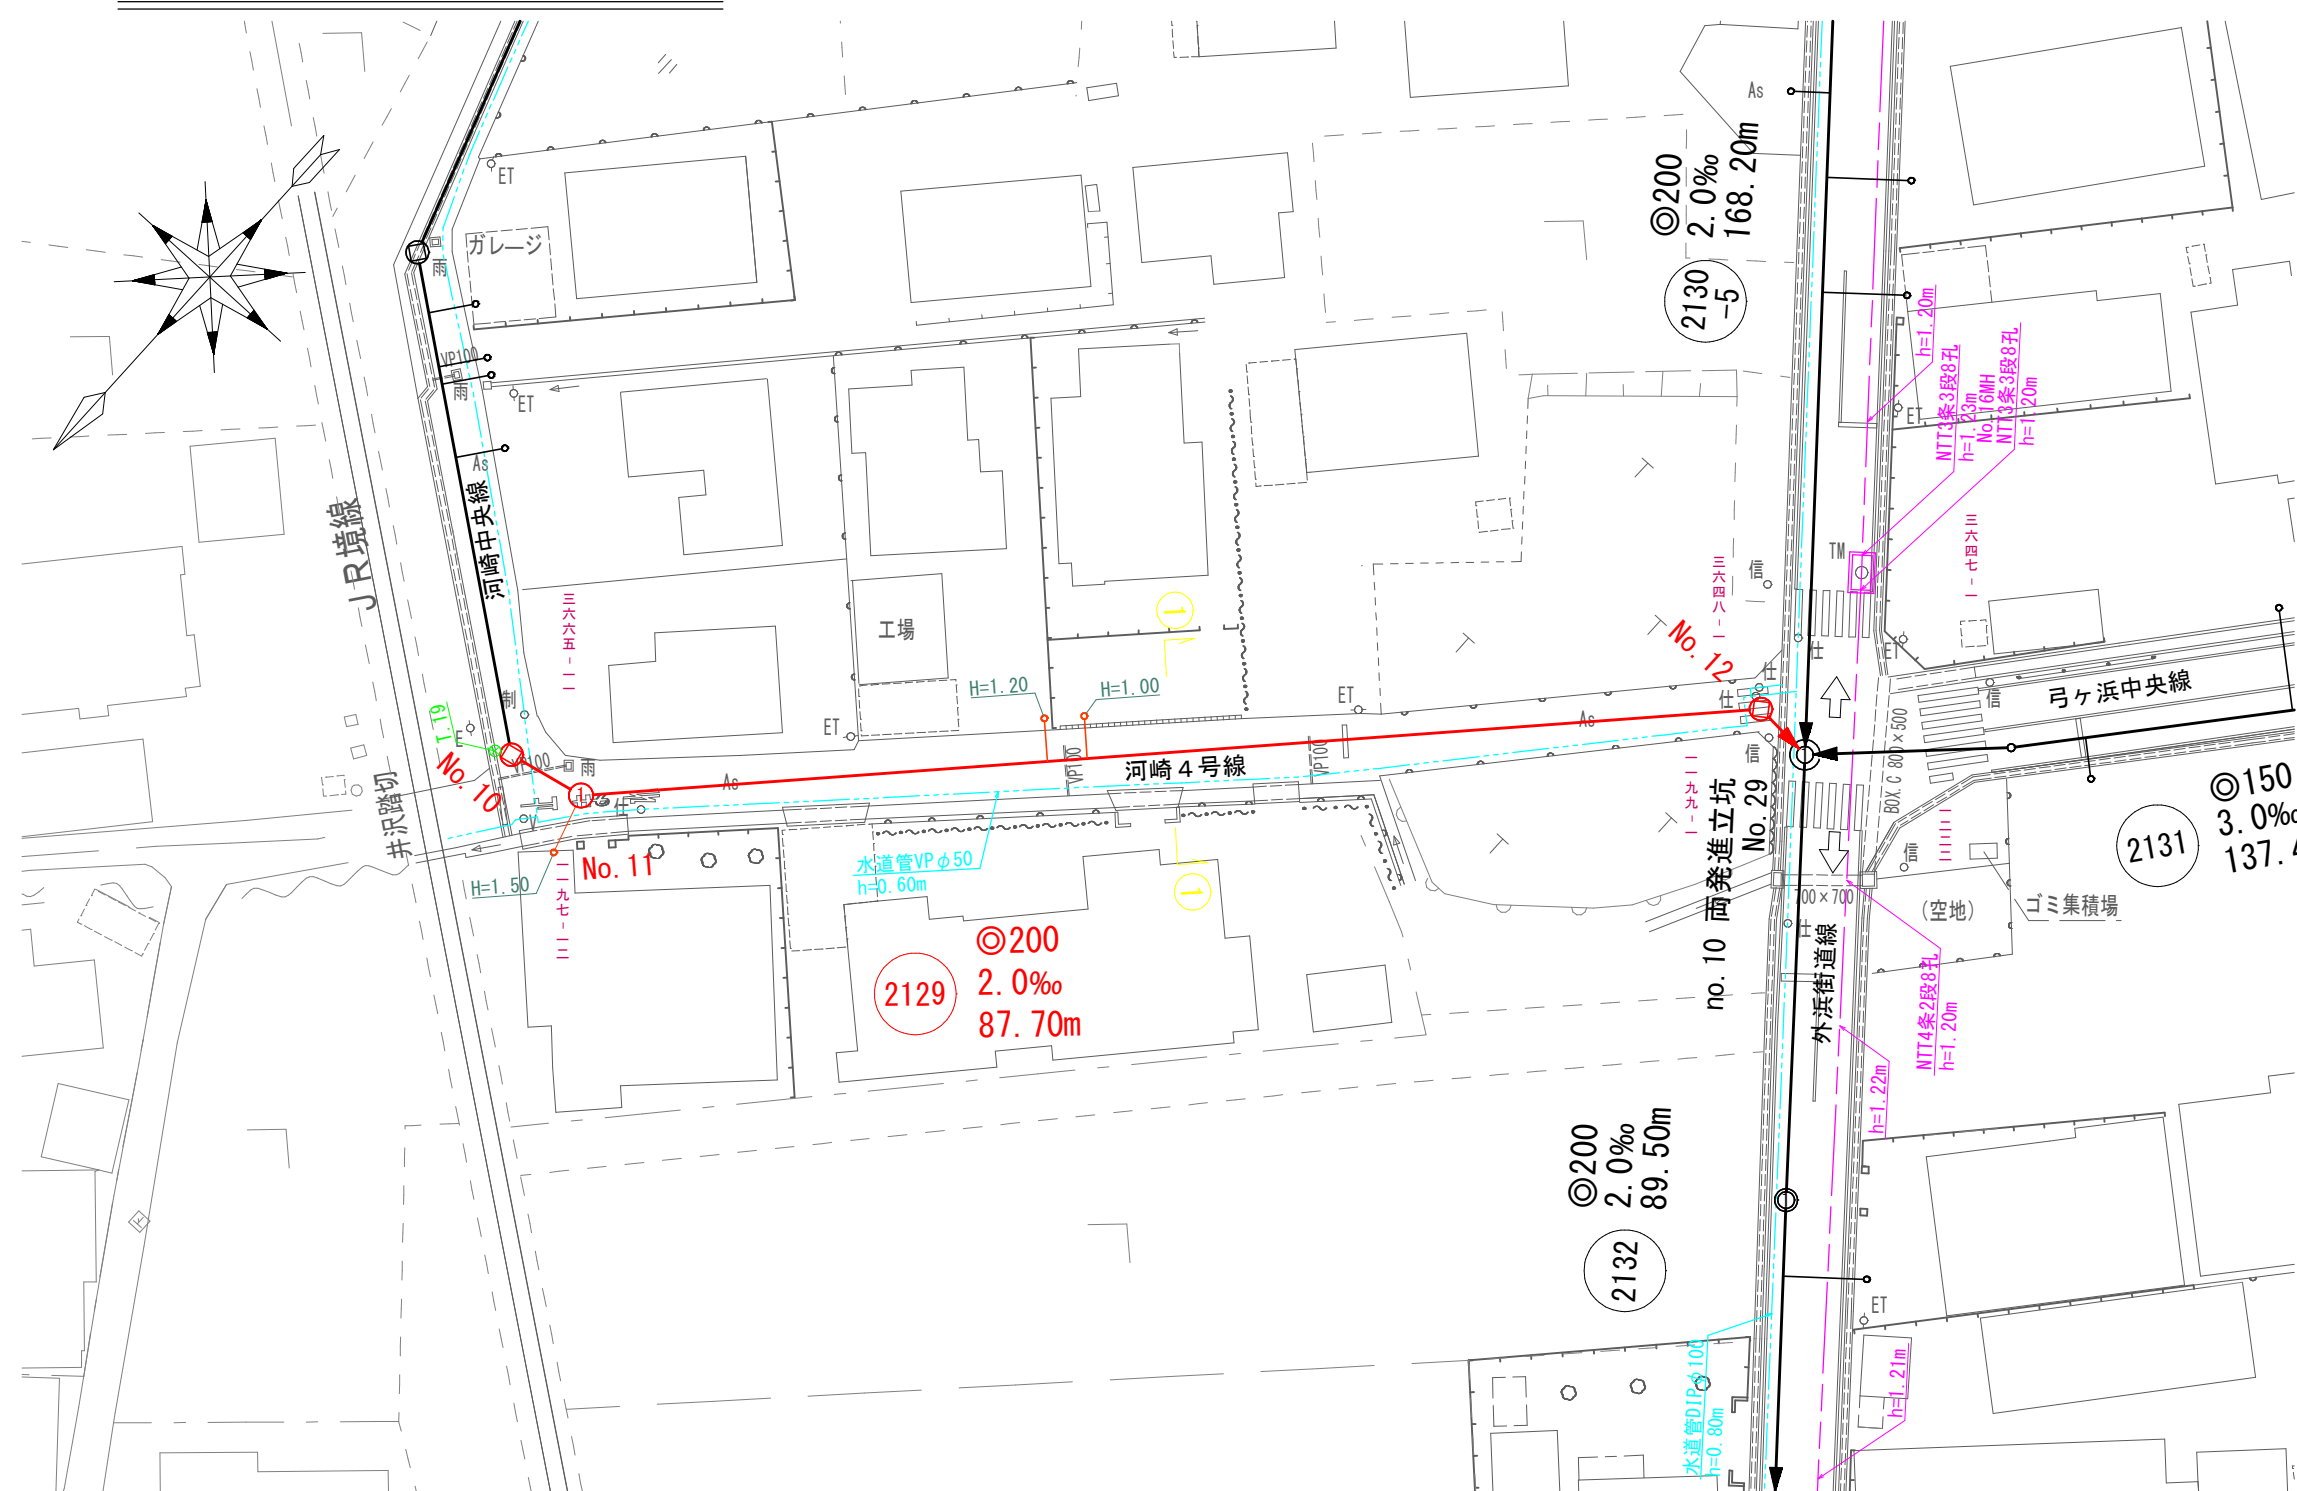

縦断面図 縦尺1/100 横尺1/500

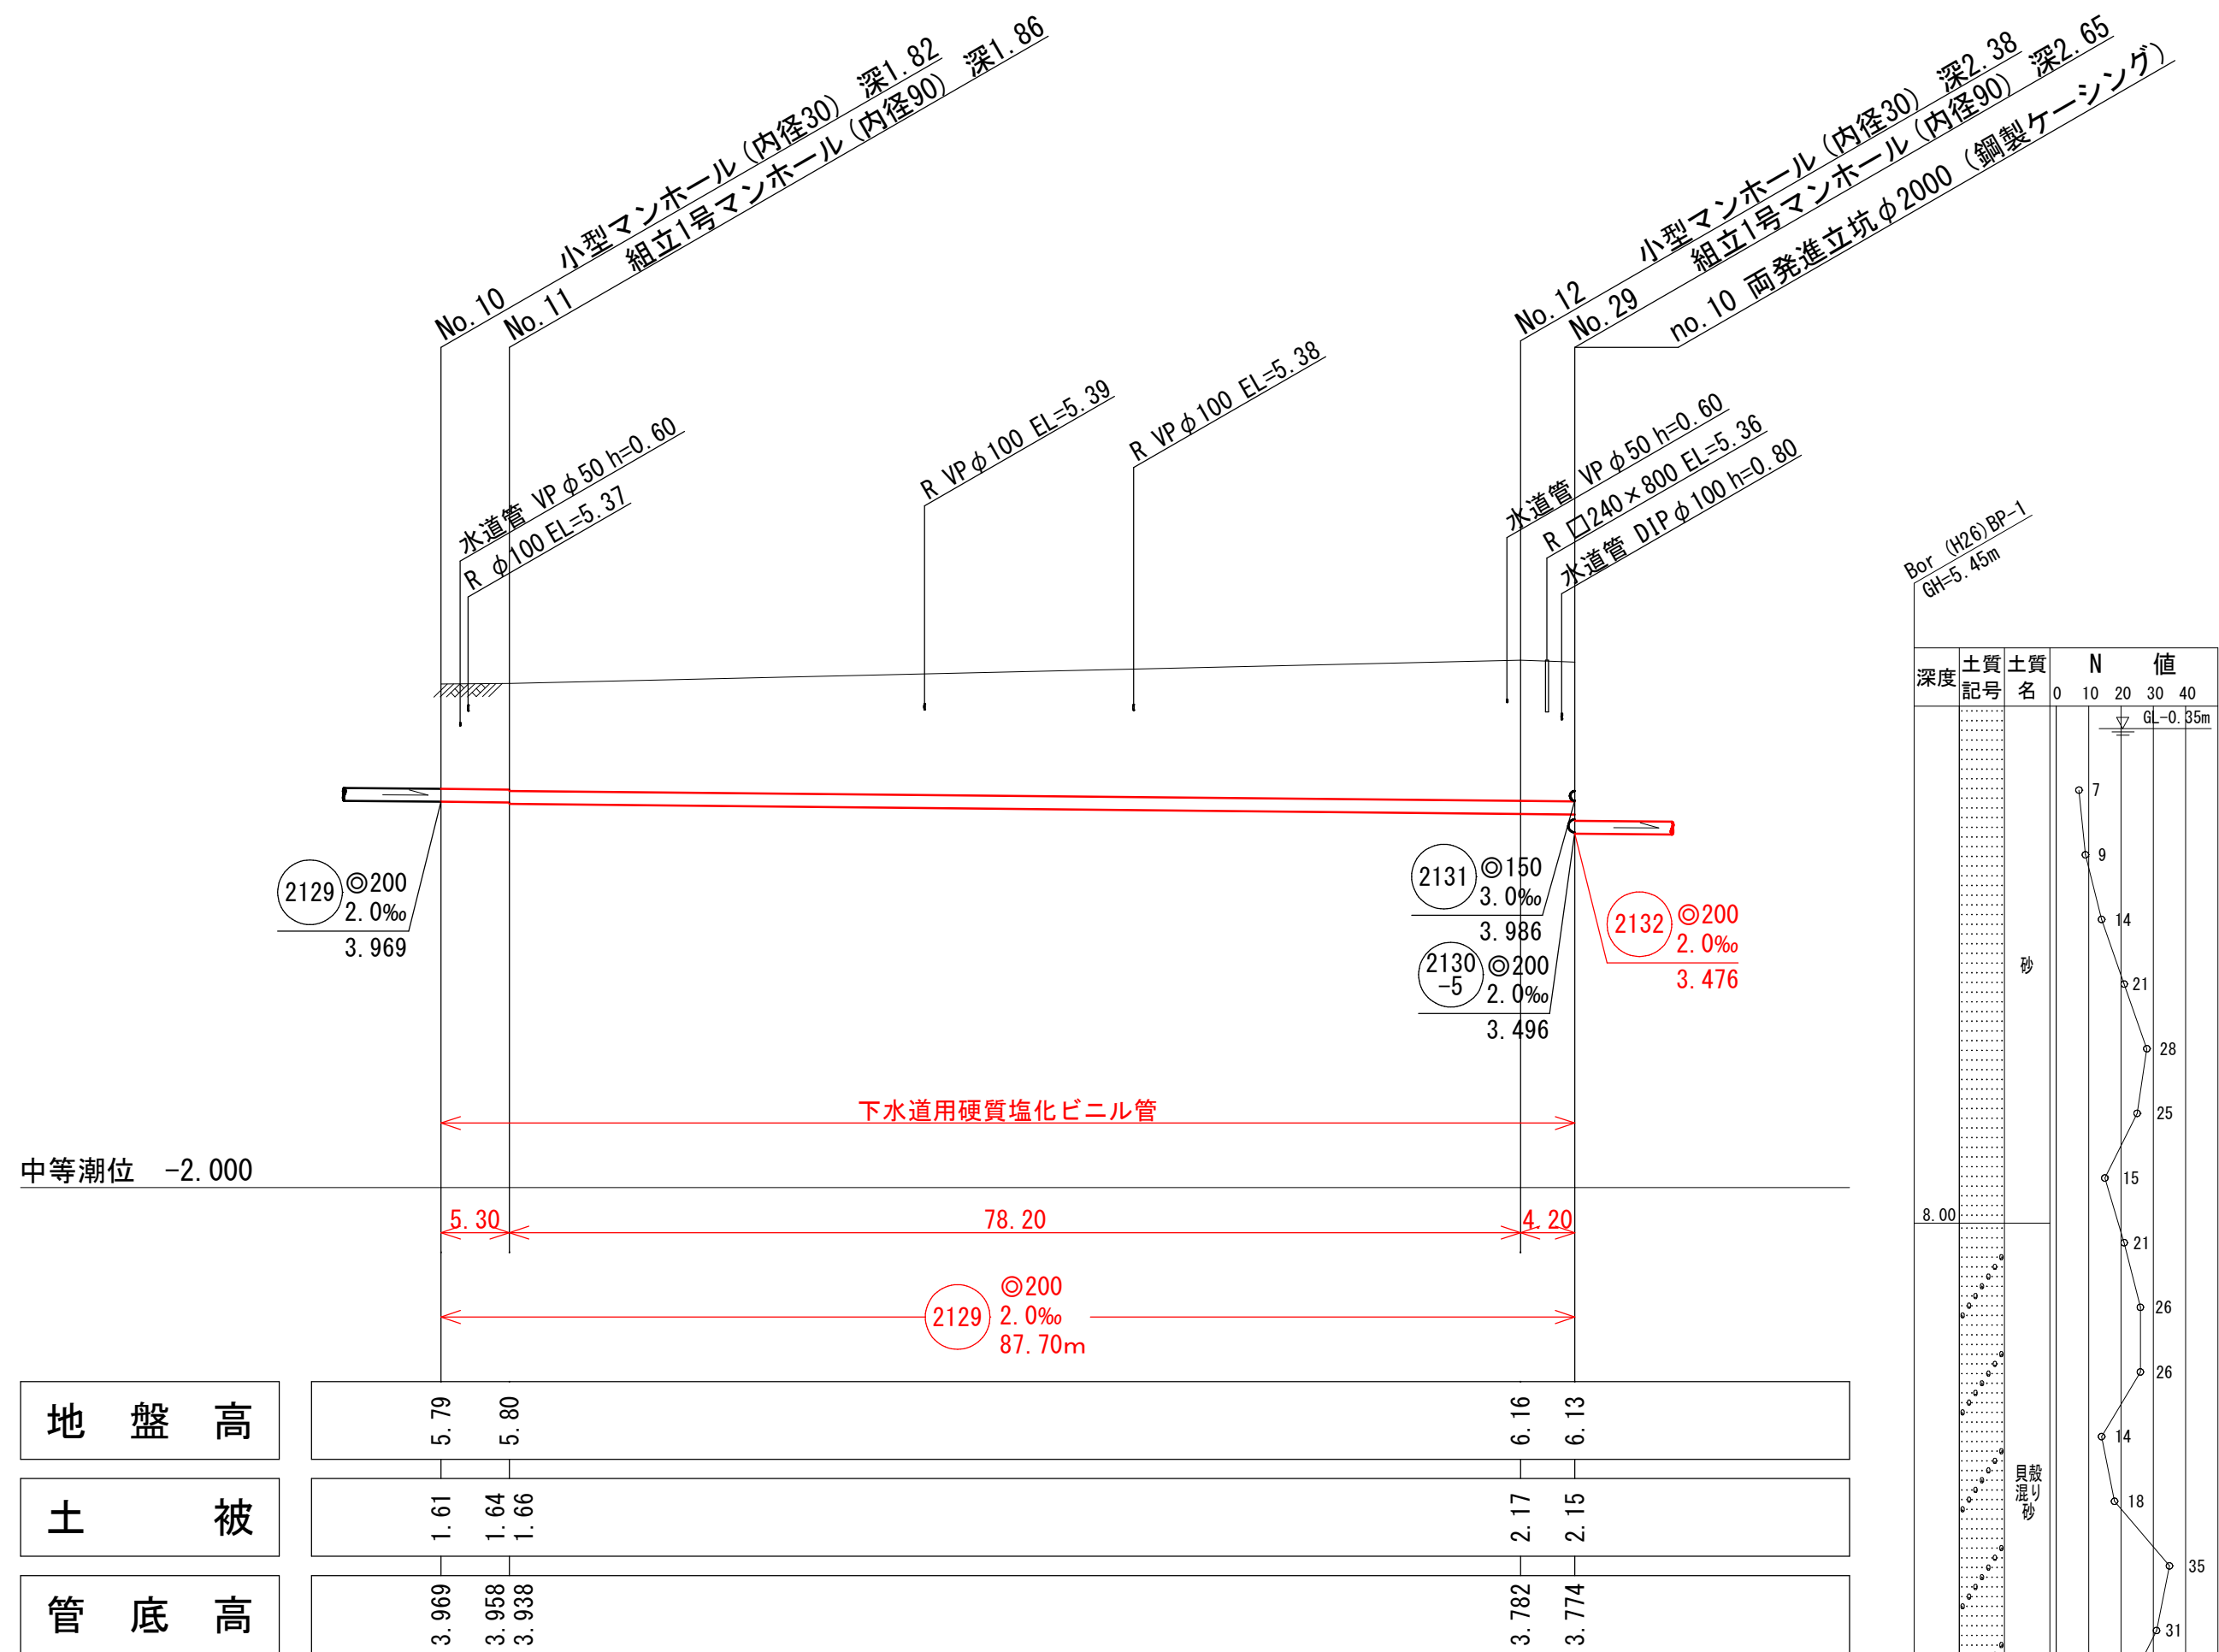

横断面図 縮尺1/100

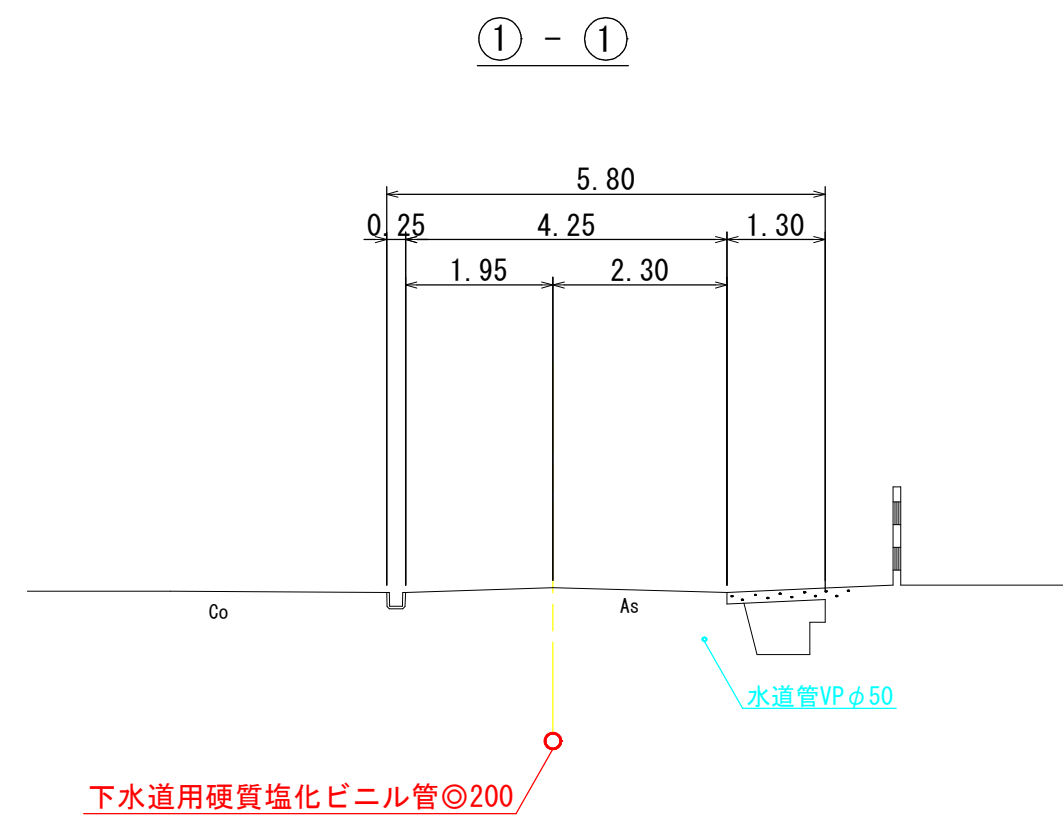

系統図  
線路詳細図

2129

横断面図

外浜系統 三柳処理分区


件名	河崎枝線その18工事		
図名	線路詳細図・横断面図(4)		
縮尺	図示	図番	4 / 7
調査年月日	令和	年	月 日
設計者氏名			

米子市上下水道局


注・施工については、「下水道工事標準仕様書」による。  
注・汚水料については「標準仕様書」による。  
注・内径「〇センチメートル」を標準とする。  
注・取付管については内径「〇センチメートル」を標準とする。

組立 1 号マンホール（内径90）


平 面 図

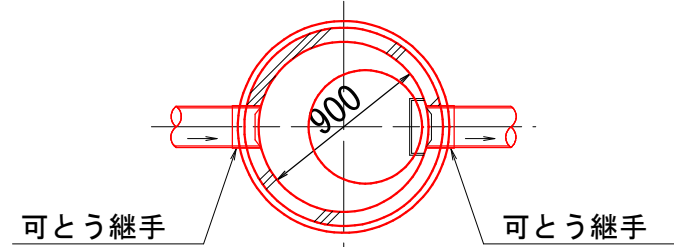

縦 断 図

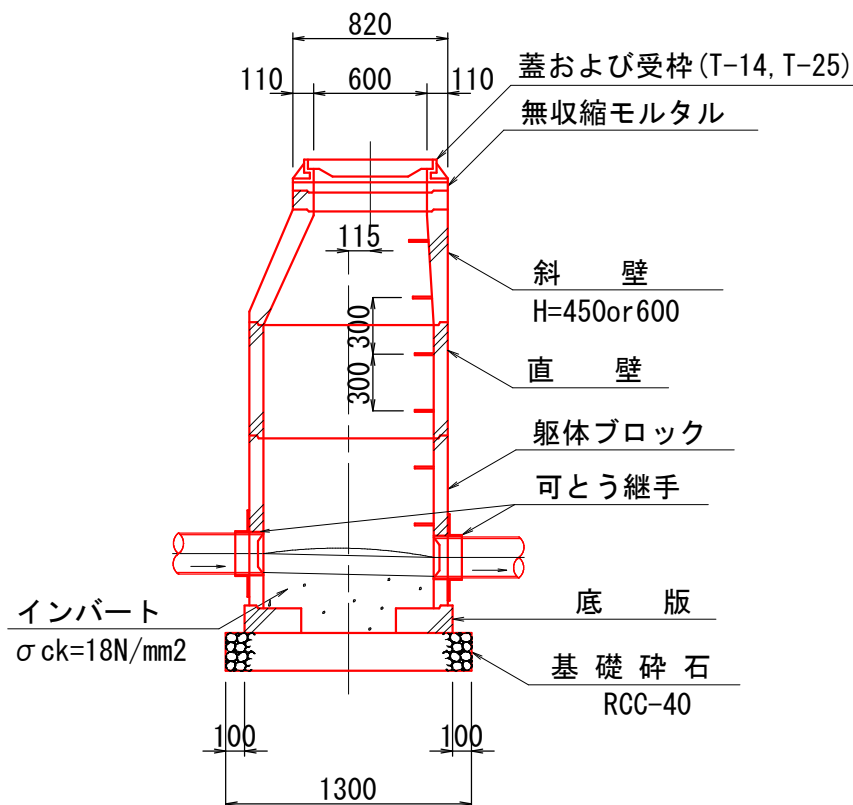


横 断 図

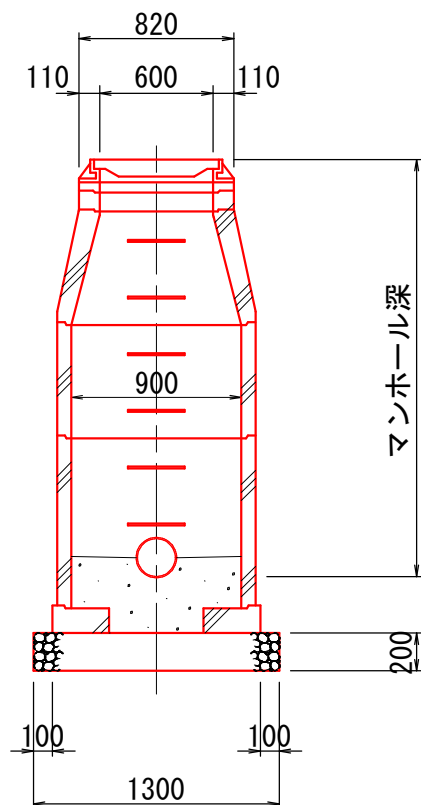


内 副 管

内副管 φ100

平 面 図

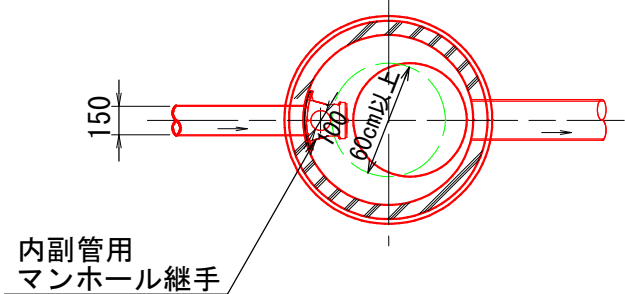

断 面 図

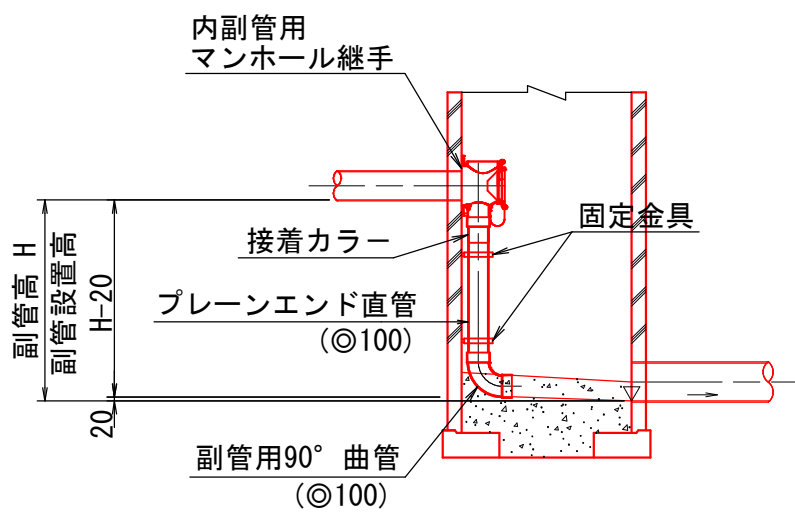


標 準 構 造 図 縮尺 1/40


小型マンホール（内径30）

標 準 型

平 面 図

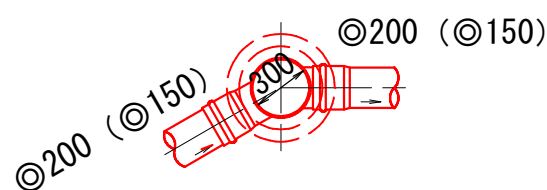

断 面 図

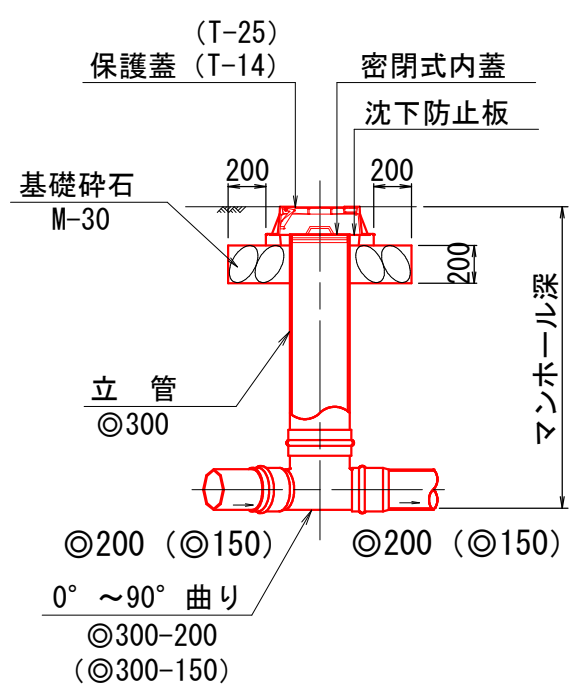


舗装復旧断面図 縮尺 1/20

市道外浜街道線

仮復旧


（掘削部分）

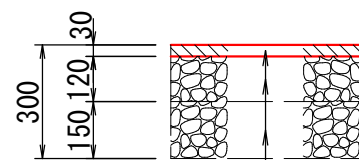

表層 (再生密粒度7スコン)  
路盤工 (粒調砕石 M-30)  
路盤工 (再生クラッシャーラン Rca-40)


本復旧

（掘削部分）

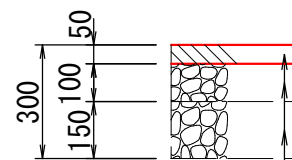

表層 (再生密粒度7スコン)  
プライムコート (1.2 L/m2)  
不 陸 整 正  
在 来 路 盤  
在 来 路 盤

（掘削部分以外）

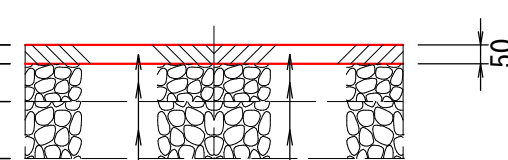


表層 (再生密粒度7スコン)  
プライムコート (1.2 L/m2)  
不 陸 整 正  
在 来 路 盤  
在 来 路 盤

市道部

(簡易舗装)

仮復旧


（掘削部分）

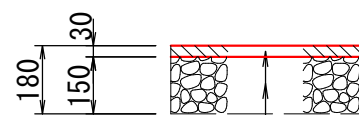

表層 (再生密粒度7スコン)  
路盤工 (再生クラッシャーラン Rca-30)


本復旧

（掘削部分）

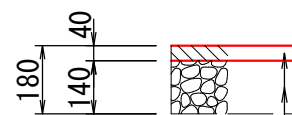

表層 (再生密粒度7スコン)  
プライムコート (1.2 L/m2)  
不 陸 整 正  
在 来 路 盤


（掘削部分以外）

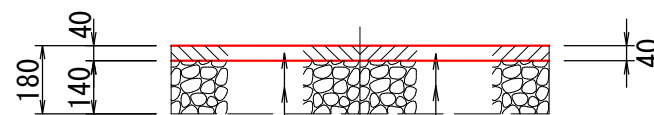


表層 (再生密粒度7スコン)  
プライムコート (1.2 L/m2)  
不 陸 整 正  
在 来 路 盤

汚 水 樹

標 準 型

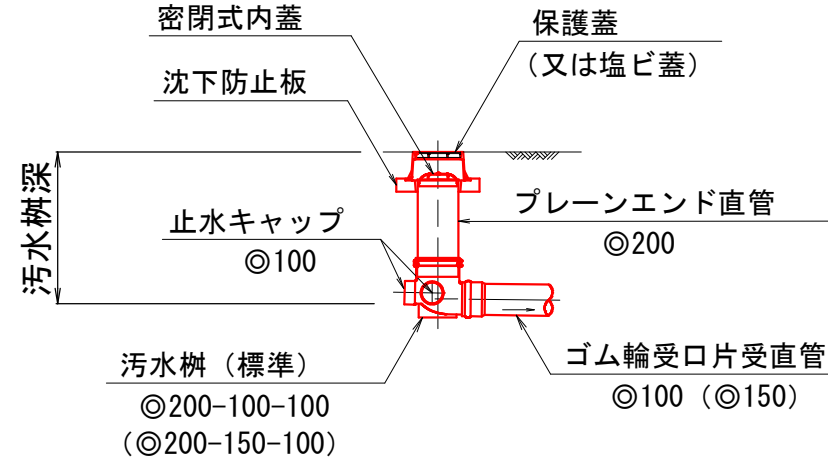

ドロップ型 (D)

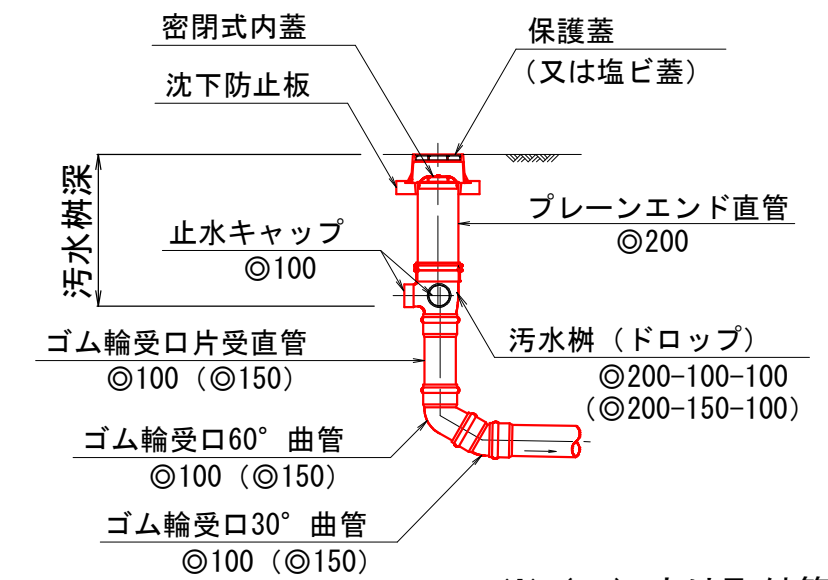


※ ( ) 内は取付管φ150の場合とする。

掘削標準断面図


良質掘削土埋戻し部

土 留 部

素 堀 部

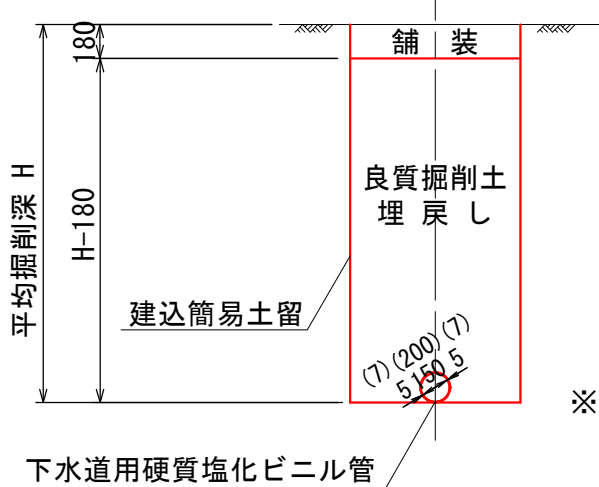


※ ( ) 内はφ200を示す

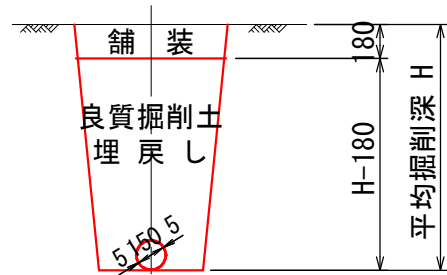

注  
・施工については「下水道  
工事標準仕様書」による。

外浜系統　三柳処理分区				
件　名	河崎枝線その１８工事			
図　名	標準構造図・掘削標準断面図・ 舗装復旧断面図			
縮　尺	図　示	図　番	5 / 7	
調査年月日	令和	年	月	日
設計者氏名				
米　子　市　上　下　水　道　局				

## 縮尺 1/50

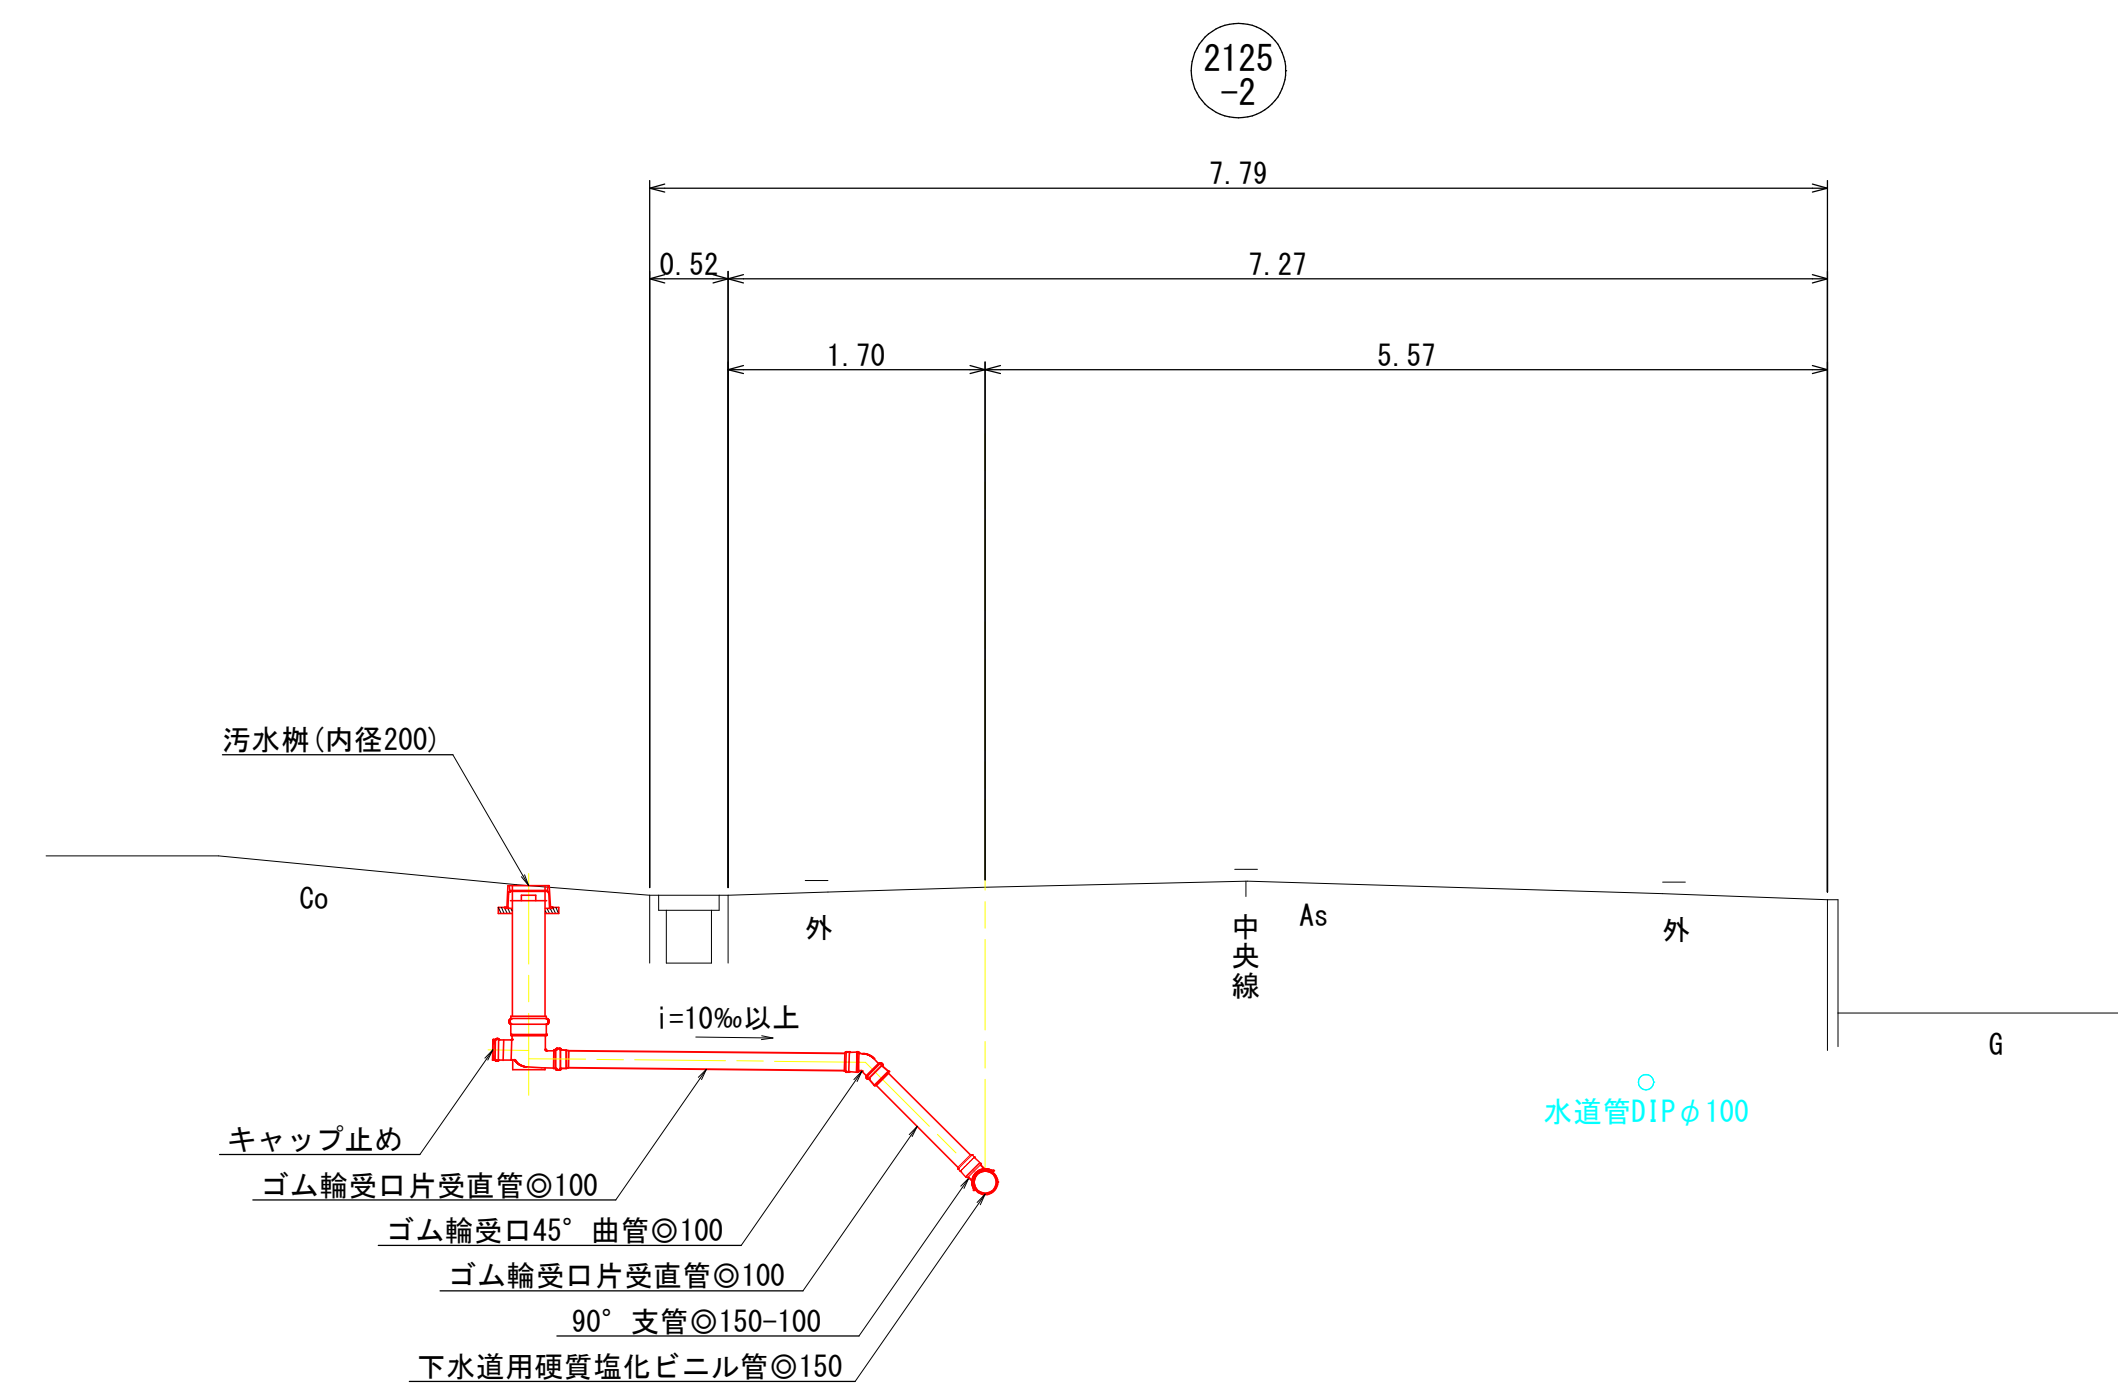

外浜系統 三柳処理分区			
件 名	河崎枝線その18工事		
図 名	取付管標準断面図		
縮 尺	1/50	図 番	6 / 7
調査年月日	令和	年	月 日
設計者氏名			
米子市上下水道局			




薬液注入工図

本管推進坑口薬液注入工図 縮尺 1/50


下水道推進工法用  
硬質塩化ビニル管φ200

平面図

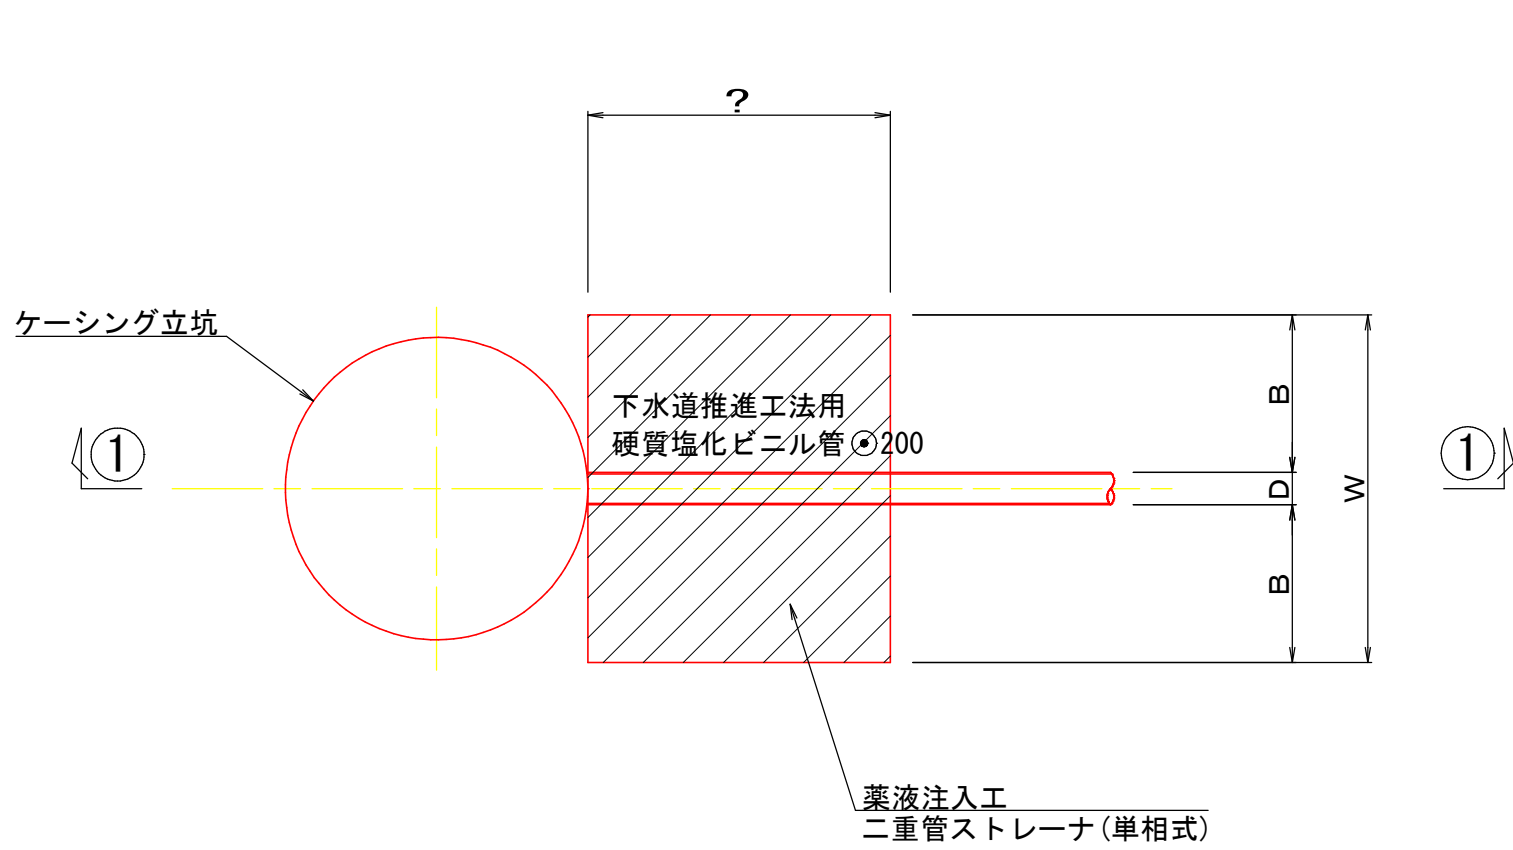


薬液注入改良断面図 縮尺 1/50

下水道推進工法用  
硬質塩化ビニル管φ200

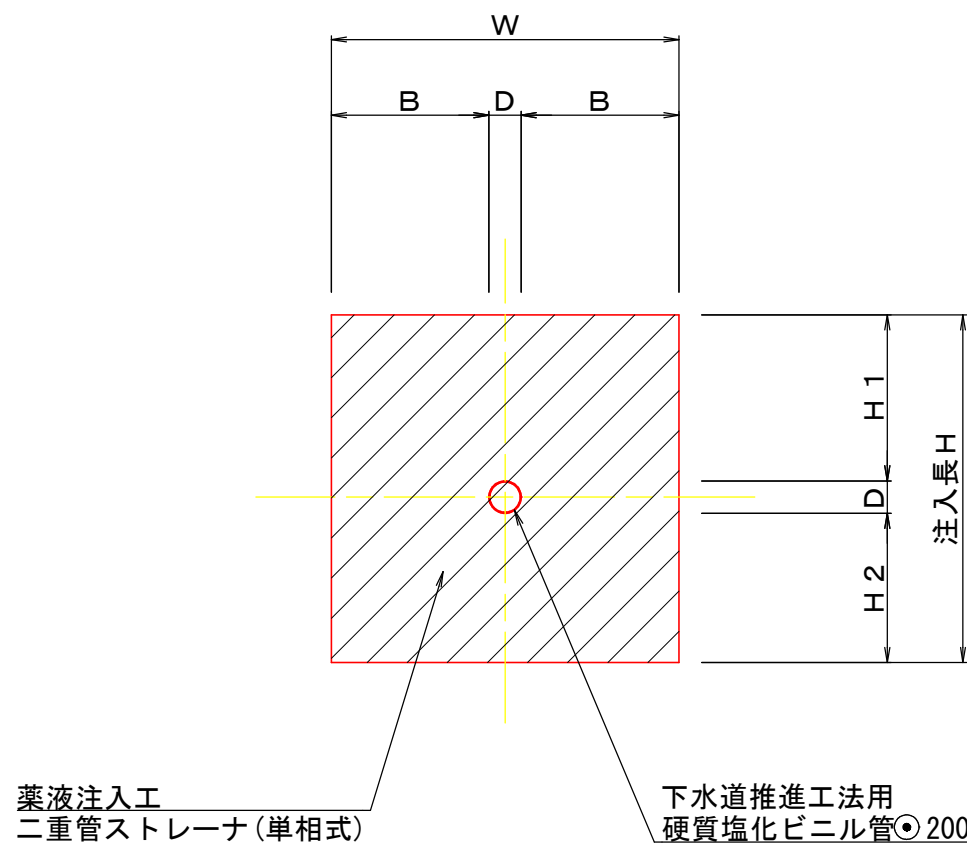

①－①断面図

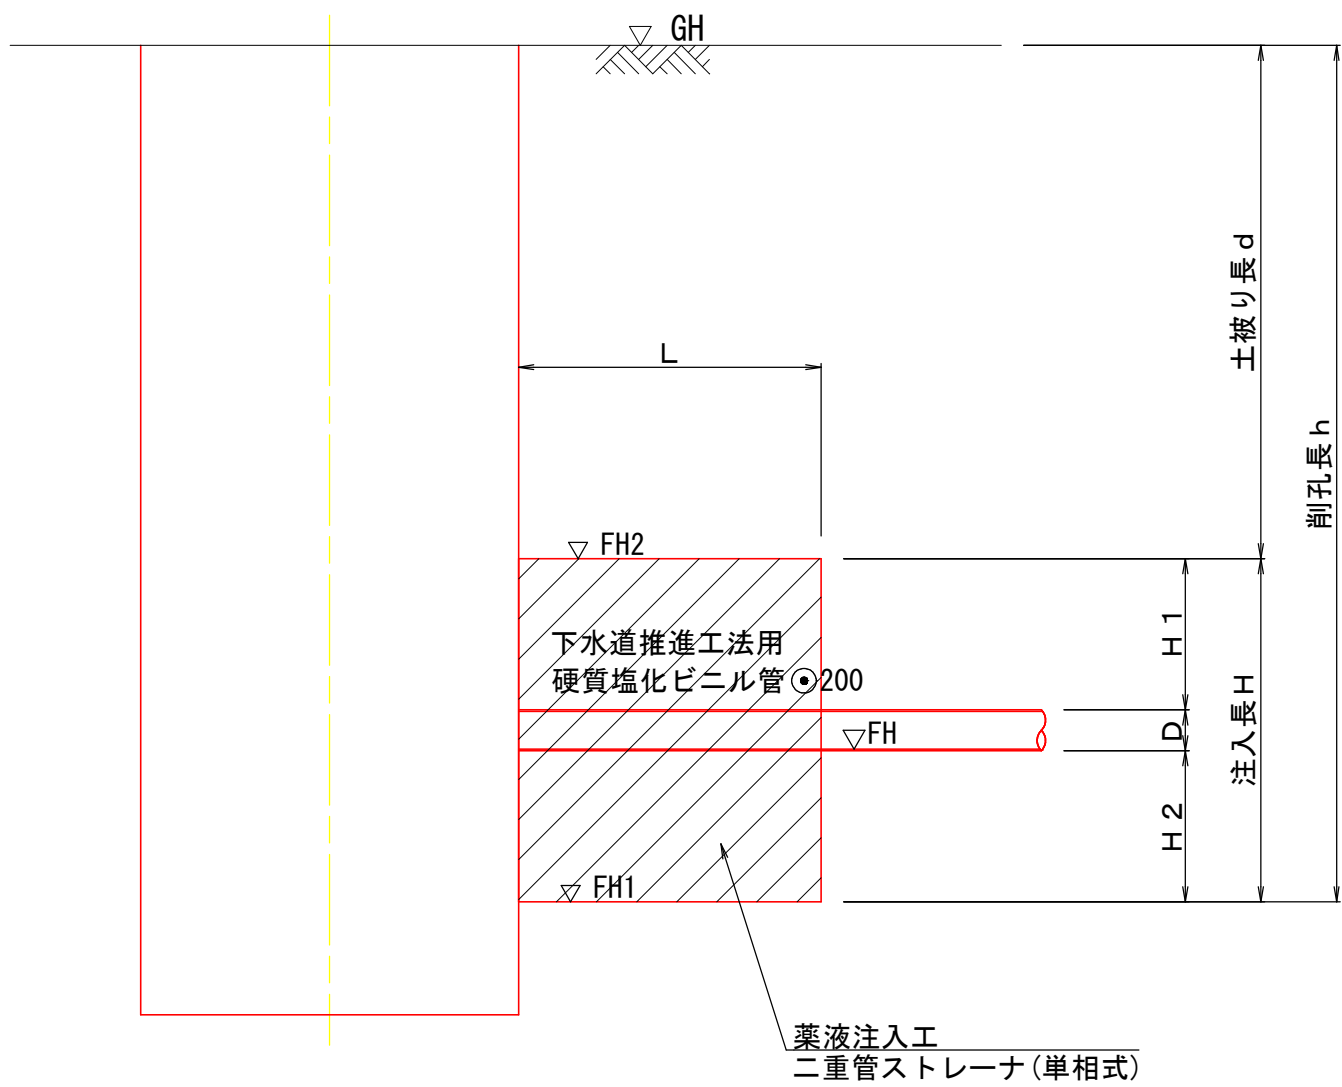


薬液注入工寸法表

場 所		管種・管径	GH	FH	D	管中心	H1	H2	B	h	FH1	改良高H(砂質土)			W	L	FH2	d	備 考
			(m)	(m)	(m)	(m)	(m)	(m)	(m)	(m)	(m)	H	N≤10	10<N≤30	(m)	(m)	(m)	(m)	
			(m)	(m)	(m)	(m)	(m)	(m)	(m)	(m)	(m)	(m)	(m)	(m)	(m)	(m)	(m)	(m)	
no. 3	下流側到達口	VPφ200	5.52	2.978	0.214	3.078	1.286	1.000	1.043	3.549	1.971	2.50	0.581	1.919	2.30	2.00	4.471	1.049	Bor. BP. R5-1
no. 4	上流側発進口	VPφ200	5.60	2.895	0.214	2.995	1.486	1.000	1.043	3.712	1.888	2.70	0.698	2.002	2.30	2.00	4.588	1.012	Bor. BP. R5-1
no. 4	下流側発進口	VPφ200	5.60	2.875	0.214	2.975	1.486	1.000	1.043	3.732	1.868	2.70	0.678	2.022	2.30	2.00	4.568	1.032	Bor. BP. R5-1
既設	上流側到達口①	VPφ200	5.68	2.812	0.214	2.912	1.586	1.000	1.043	3.875	1.805	2.80	0.715	2.085	2.30	2.00	4.605	1.075	Bor. BP. R5-1
既設	上流側到達口②	VPφ200	5.68	2.881	0.214	2.981	1.586	1.000	1.043	3.806	1.874	2.80	0.784	2.016	2.30	2.00	4.674	1.006	Bor. BP. R5-1
no. 14	下流側発進口	VPφ200	5.73	2.932	0.214	3.032	1.586	1.000	1.043	3.805	1.925	2.80	0.835	1.965	2.30	2.00	4.725	1.005	Bor. BP. R5-1
no. 14	上流側発進口	VPφ200	5.73	2.952	0.214	3.052	1.486	1.000	1.043	3.785	1.945	2.70	0.755	1.945	2.30	2.00	4.645	1.085	Bor. BP. R5-1
no. 13	下流側到達口	VPφ200	5.80	3.064	0.214	3.164	1.486	1.000	1.043	3.743	2.057	2.70	0.867	1.833	2.30	2.00	4.757	1.043	Bor. BP. R5-1
no. 13	上流側到達口	VPφ200	5.80	3.114	0.214	3.214	1.386	1.000	1.043	3.693	2.107	2.60	0.817	1.783	2.30	2.00	4.707	1.093	Bor. BP. R5-1
no. 13-1	通過立坑口	VPφ200	5.75	2.988	0.214	3.088	1.486	1.000	1.043	3.769	1.981	2.70	0.791	1.909	2.30	2.00	4.681	1.069	Bor. BP. R5-1
no. 12	下流側発進口	VPφ200	5.95	3.227	0.214	3.327	1.486	1.000	1.043	3.730	2.220	2.70	1.030	1.670	2.30	2.00	4.920	1.030	Bor. (H26) BP-1
no. 12	上流側発進口	VPφ200	5.95	3.247	0.214	3.347	1.486	1.000	1.043	3.710	2.240	2.70	2.270	0.430	2.30	2.00	4.940	1.010	Bor. (H26) BP-1
no. 11	下流側到達口	VPφ200	6.05	3.367	0.214	3.467	1.386	1.000	1.043	3.690	2.360	2.60	2.310	0.290	2.30	2.00	4.960	1.090	Bor. (H26) BP-1
no. 11	上流側到達口	VPφ200	6.05	3.417	0.214	3.517	1.386	1.000	1.043	3.640	2.410	2.60	2.360	0.240	2.30	2.00	5.010	1.040	Bor. (H26) BP-1
no. 10	下流側発進口	VPφ200	6.13	3.476	0.214	3.576	1.386	1.000	1.043	3.661	2.469	2.60	2.419	0.181	2.30	2.00	5.069	1.061	Bor. (H26) BP-1

注・施工については「下水道工事標準仕様書」による。


外浜系統 三柳処理分区			
件 名	河崎枝線その１８工事		
図 名	薬液注入工図		
縮 尺	1/50	図 番	7 / 7
調査年月日	令和	年	月 日
設計者氏名			
米 子 市 上 下 水 道 局			

薬液注入工図

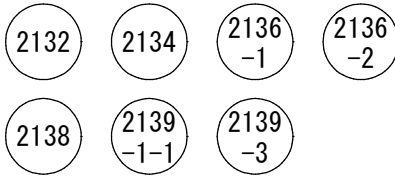


no. 3 両到達立坑

平面図

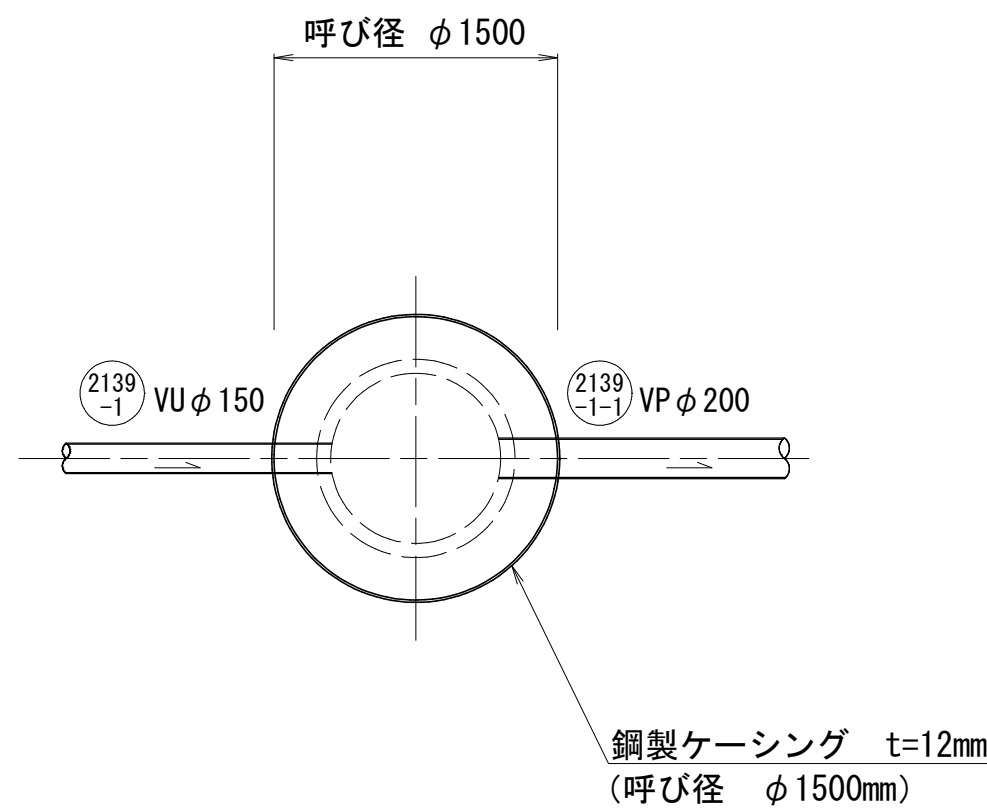


円形覆工板詳細図

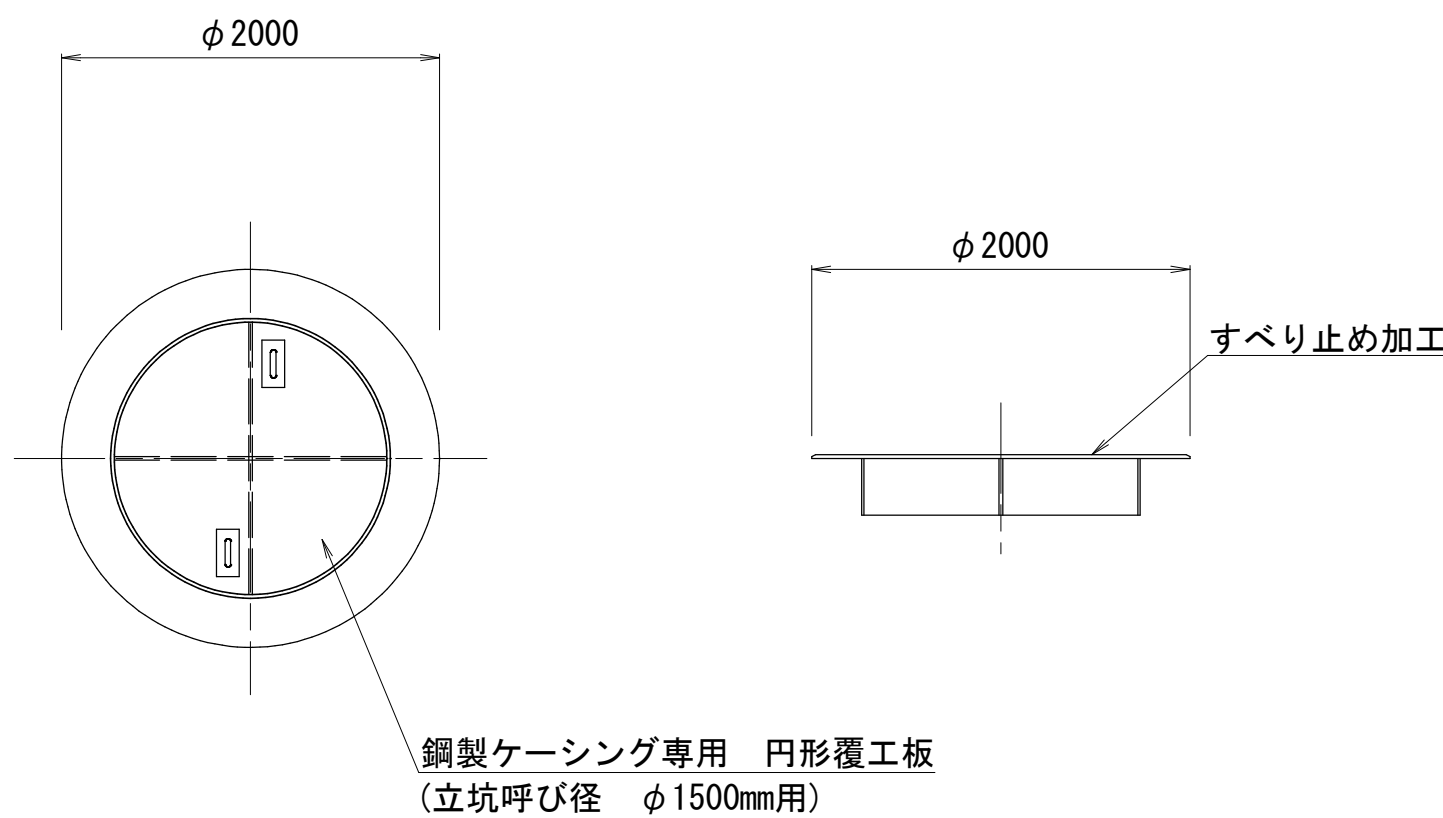


no. 4 両発進立坑

平面図

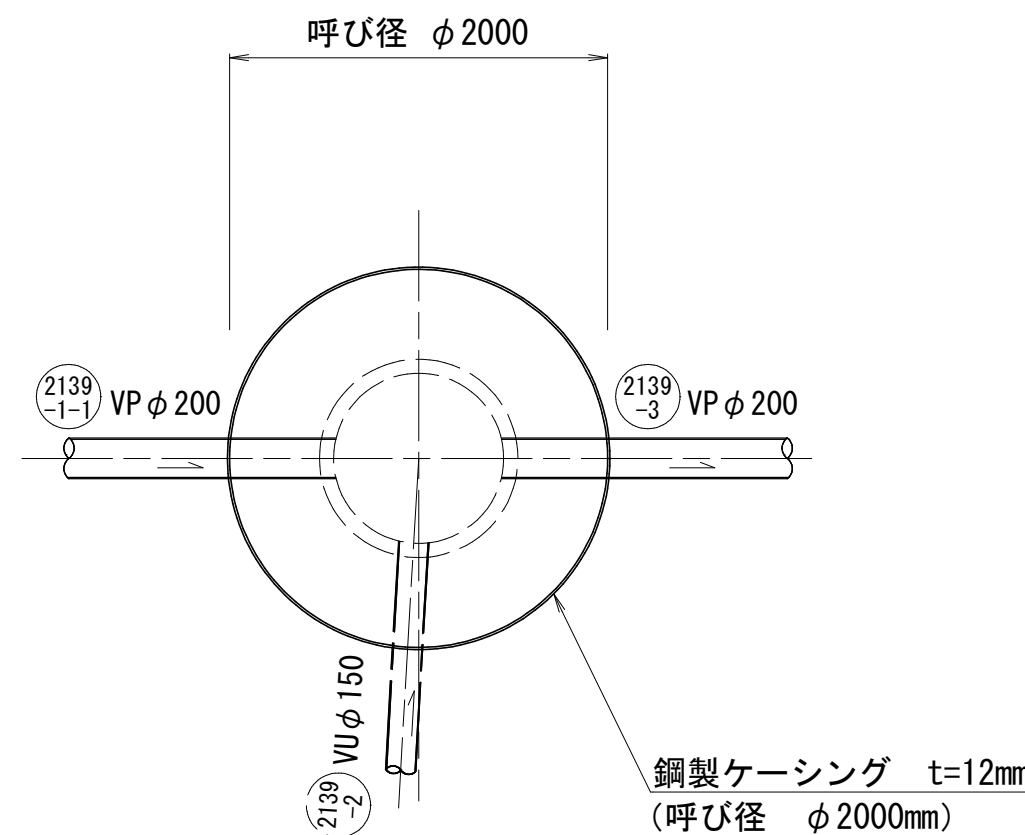


円形覆工板詳細図

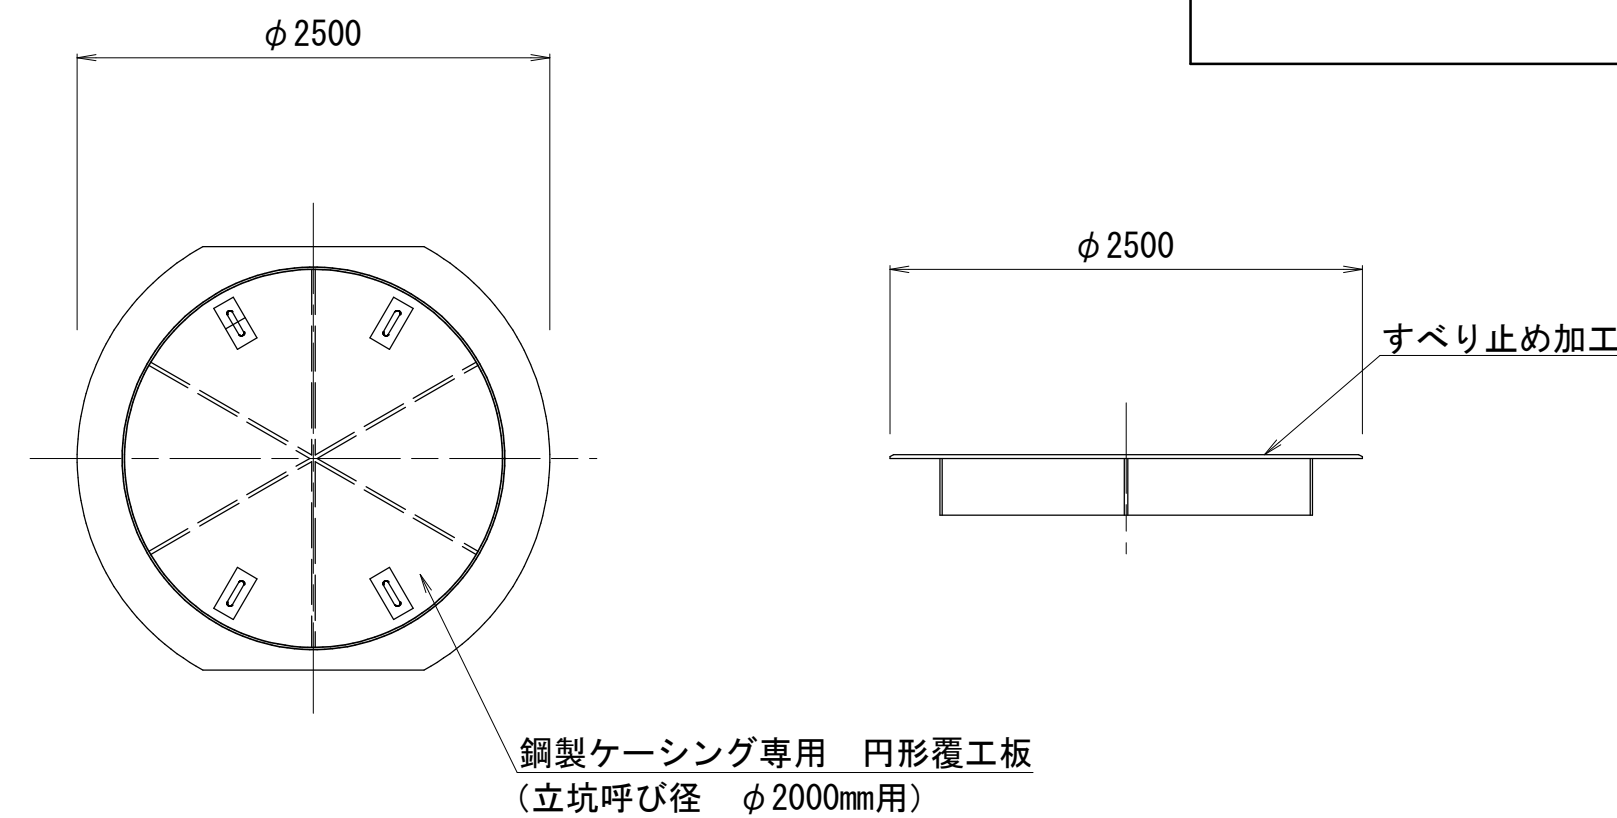


立坑仮設図(1)  
(参考図)

no. 3 片到達立坑 φ1500  
no. 4 両発進立坑 φ2000


掘削完了時

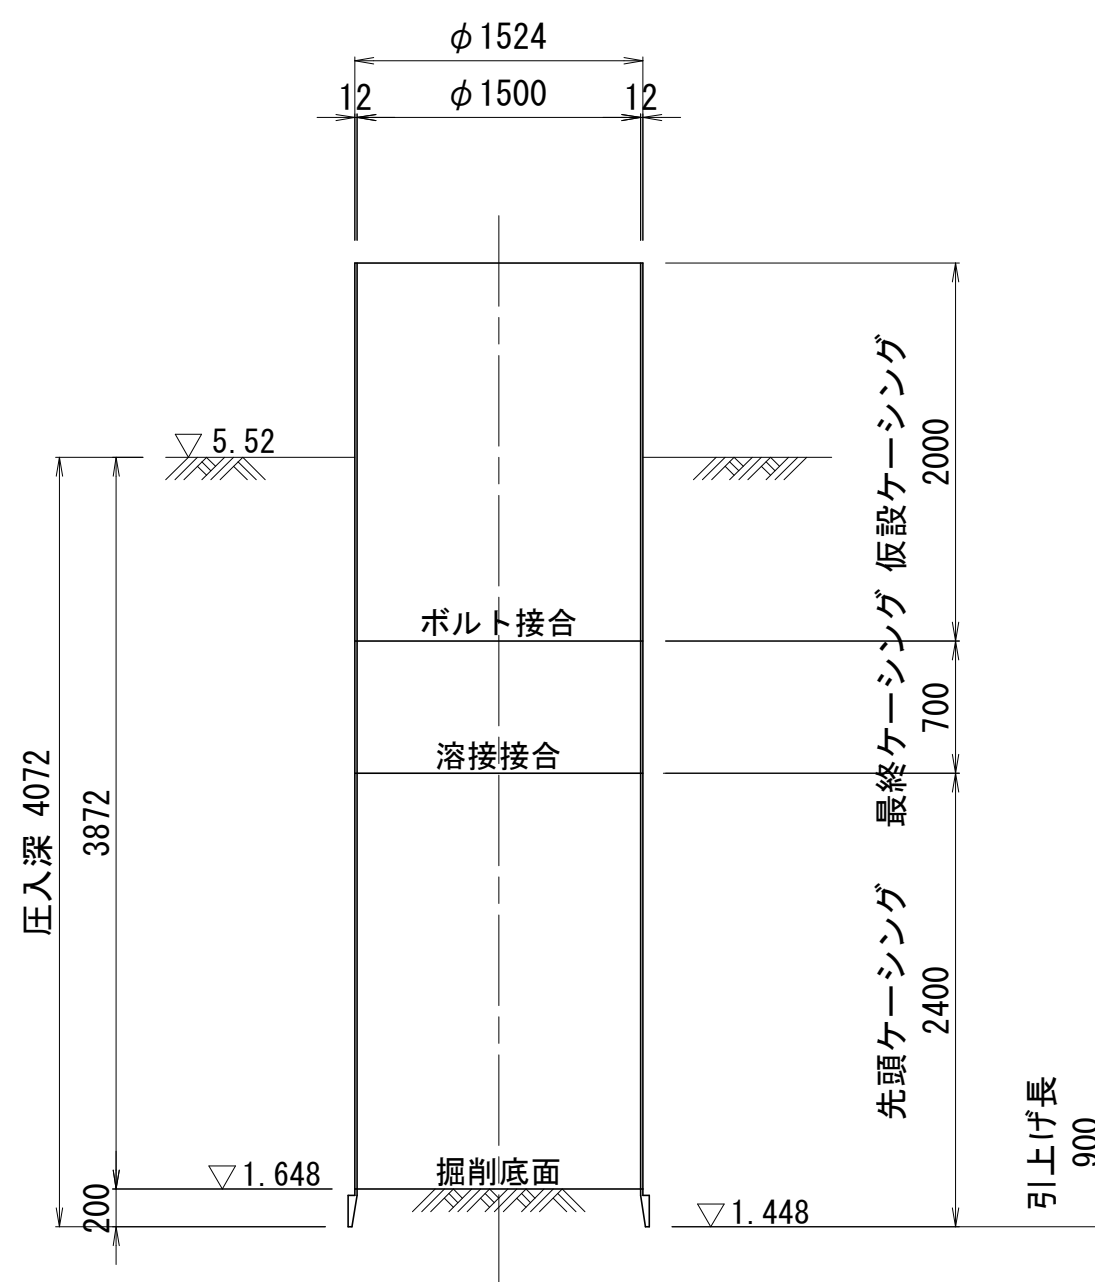



引上完了時

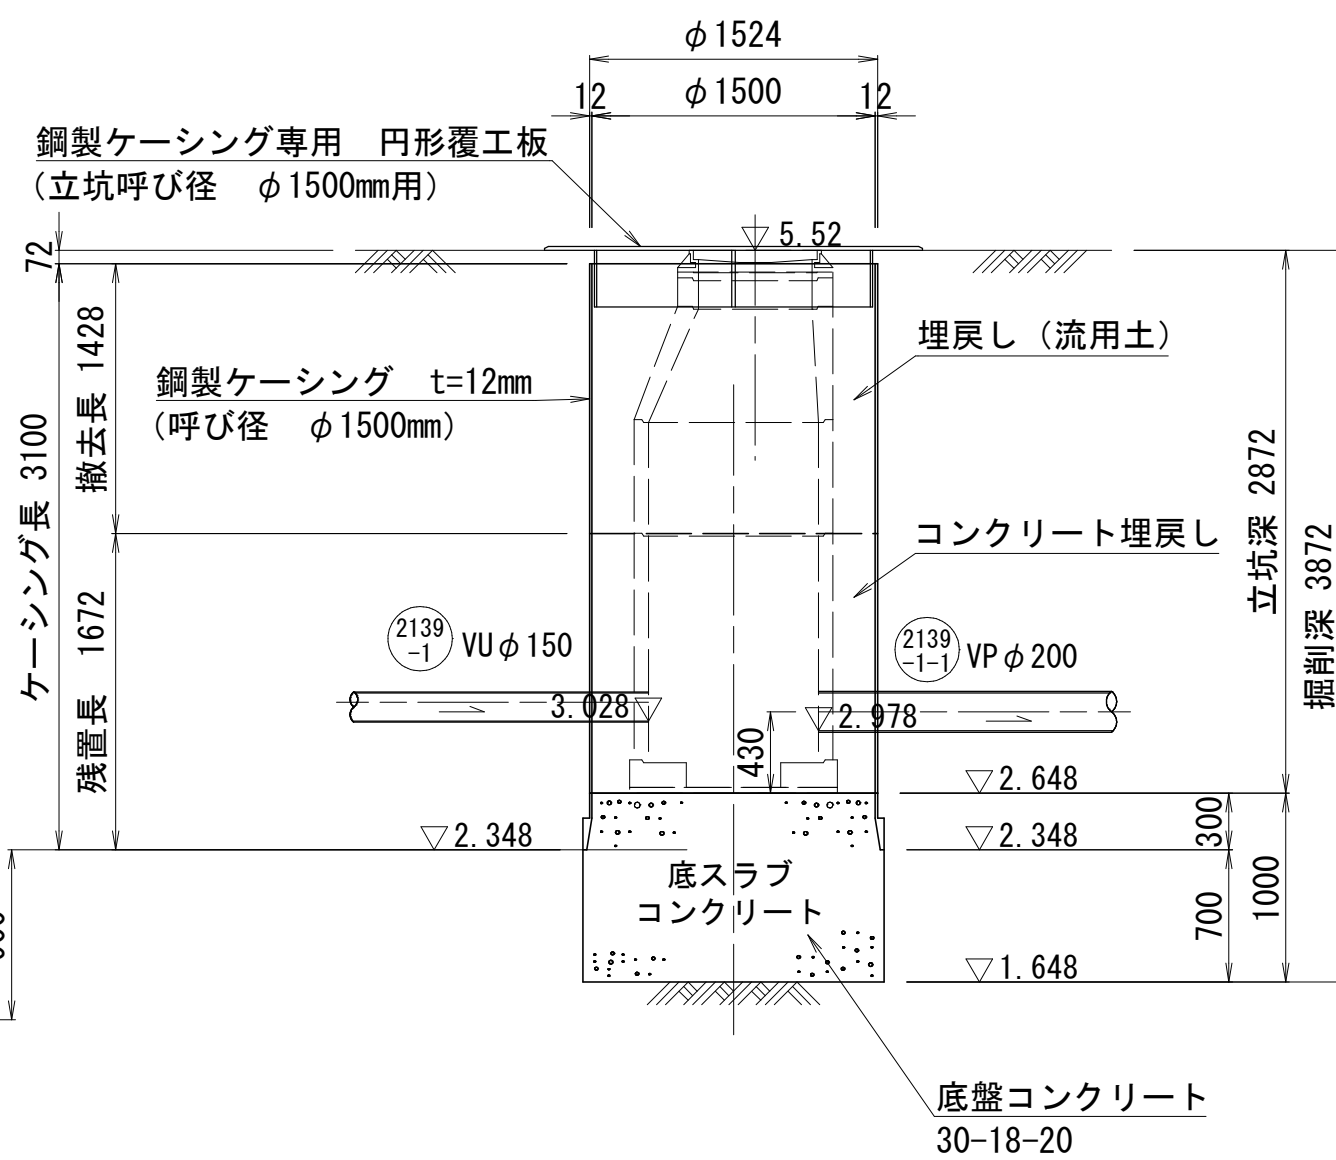

掘削完了時

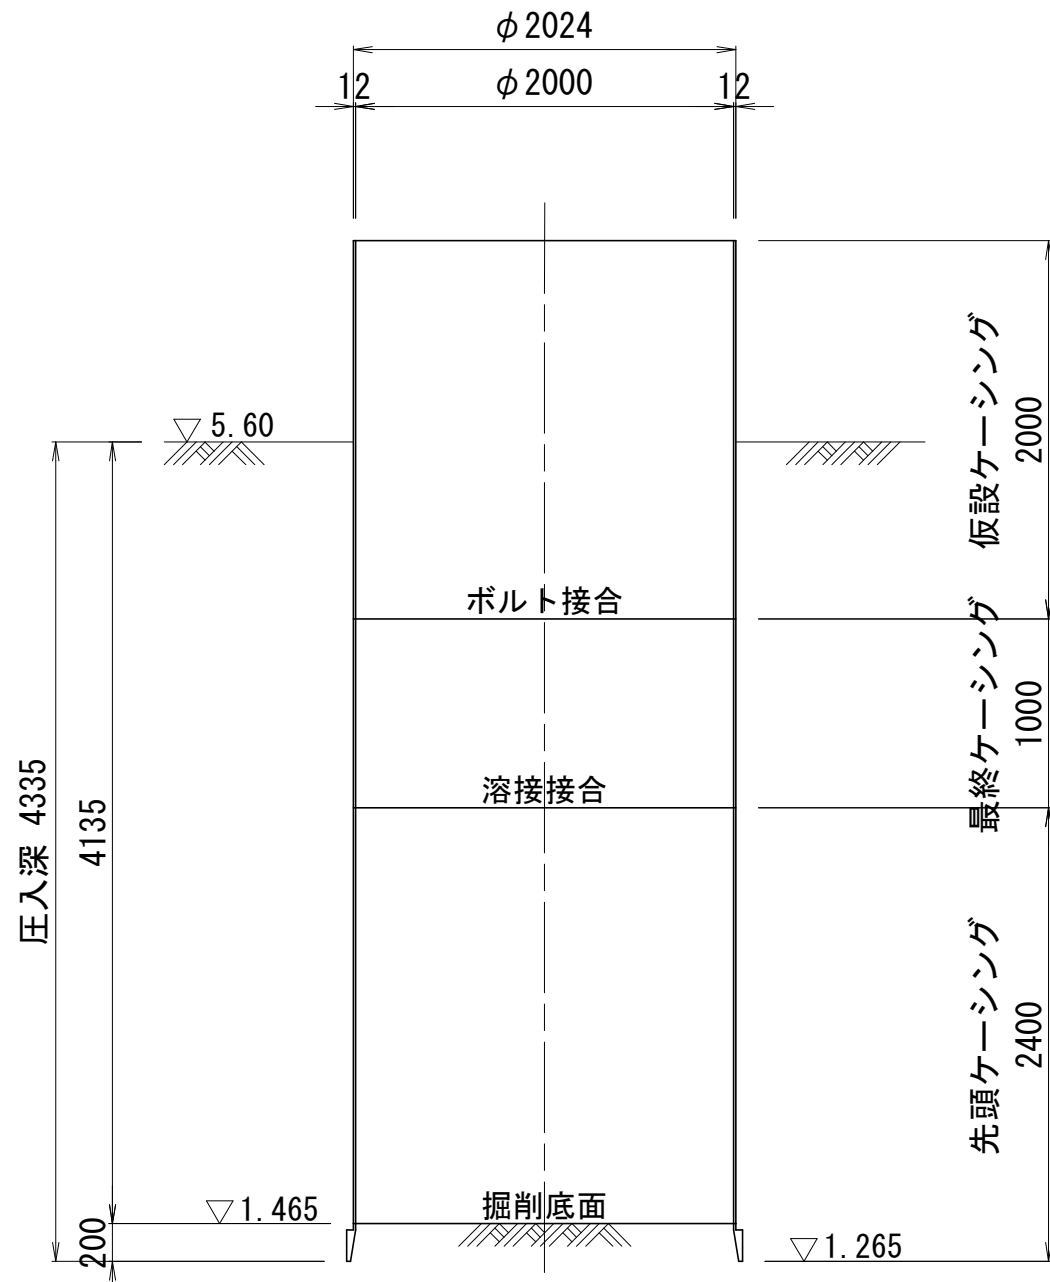

引上完了時

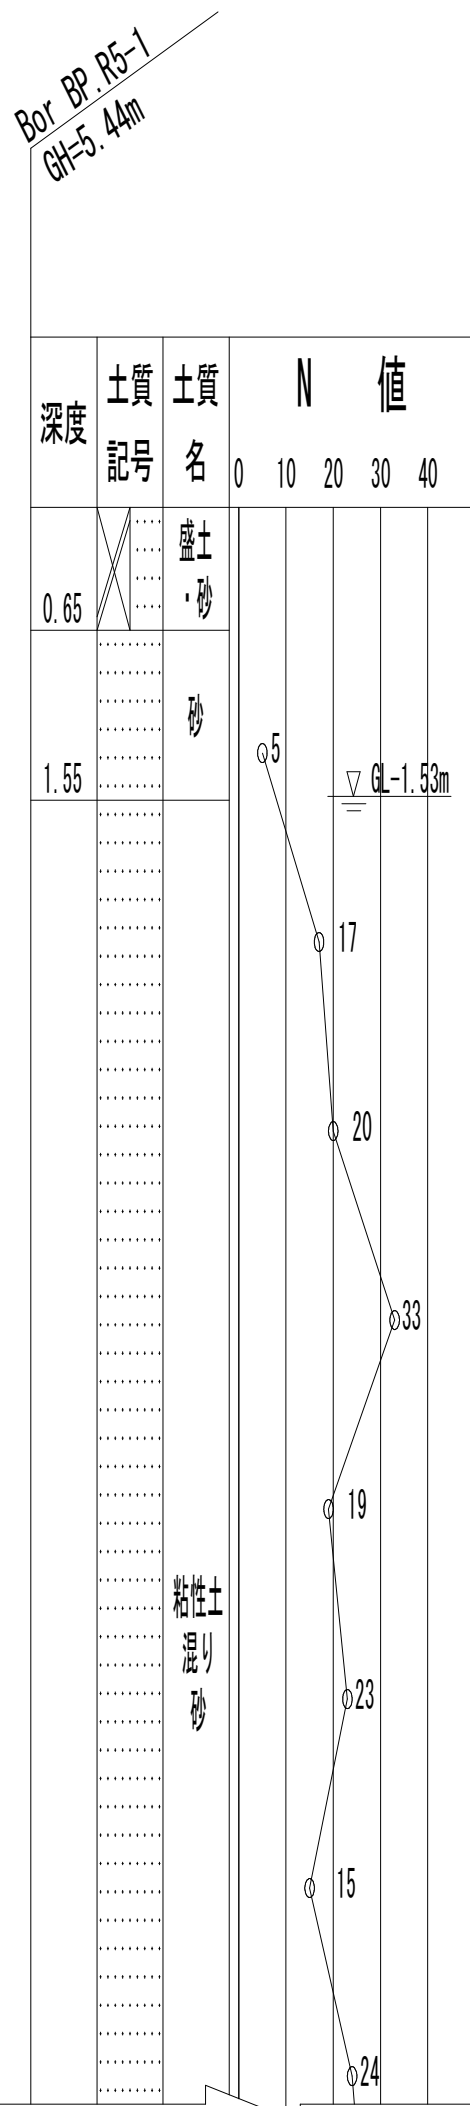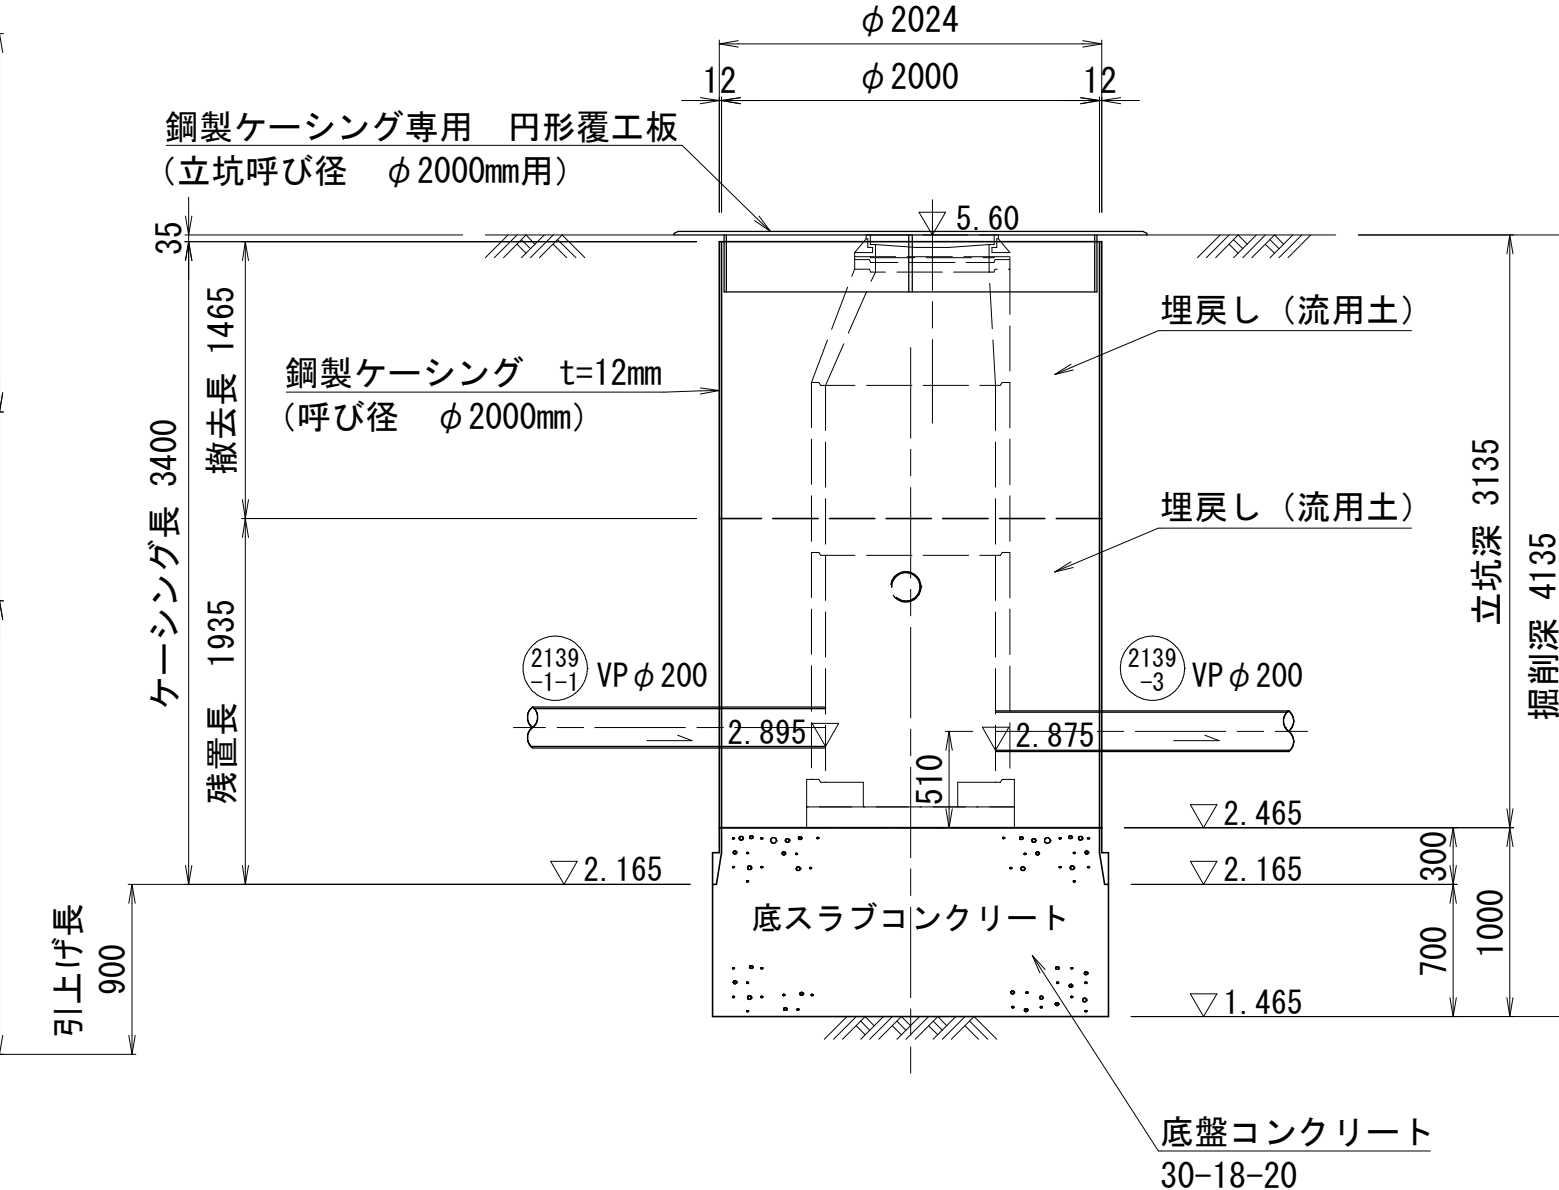

注・施工については「下水道工事標準仕様書」による。

参考図

外浜系統 三柳処理分区			
件名	河崎枝線その18工事		
図名	立坑仮設図(1) (参考図)		
縮尺	1/40	図番	参1
調査年月日	令和 年 月 日	設計者氏名	
米子市上下水道局			



no. 10 両発進立坑

no. 11 両到達立坑

立坑仮設図(2)  
(参考図)





no. 10 両発進立坑 φ2000  
no. 11 両到達立坑 φ1500

平面図

円形覆工板詳細図

平面図

円形覆工板詳細図

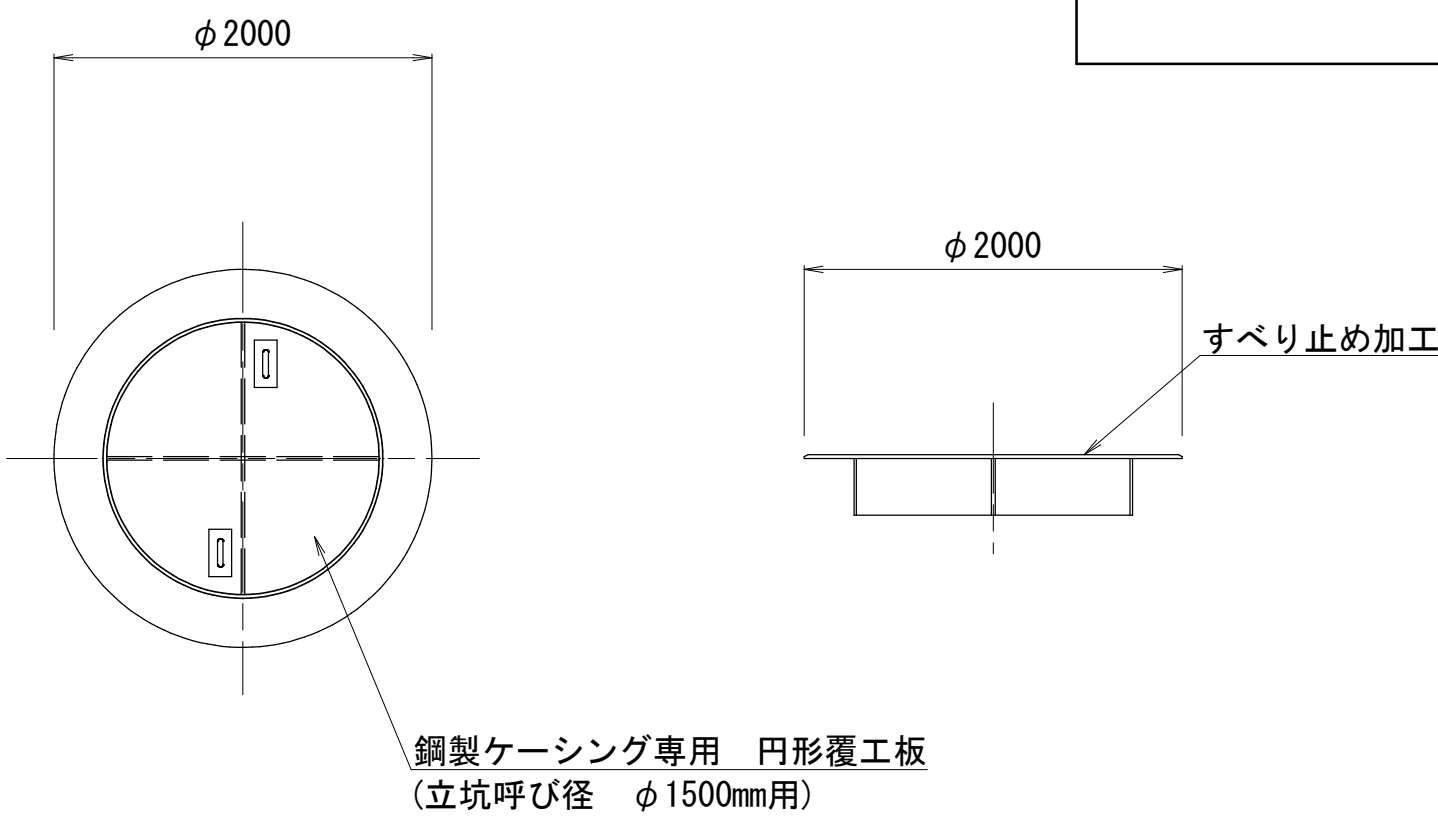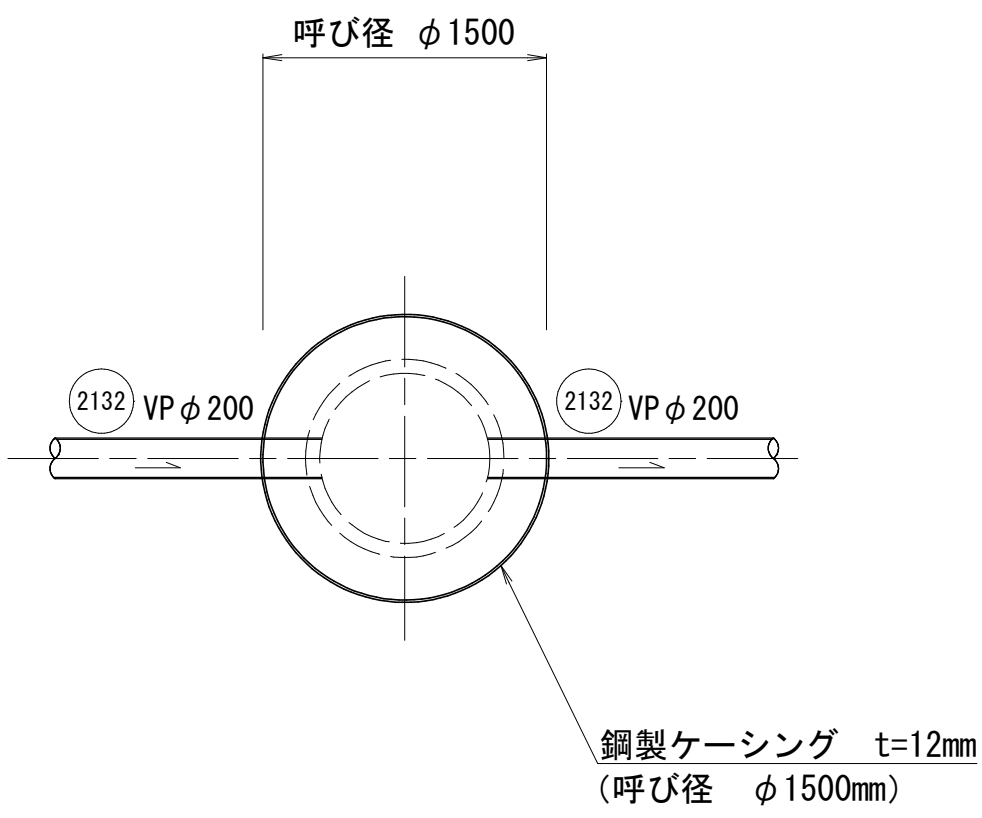
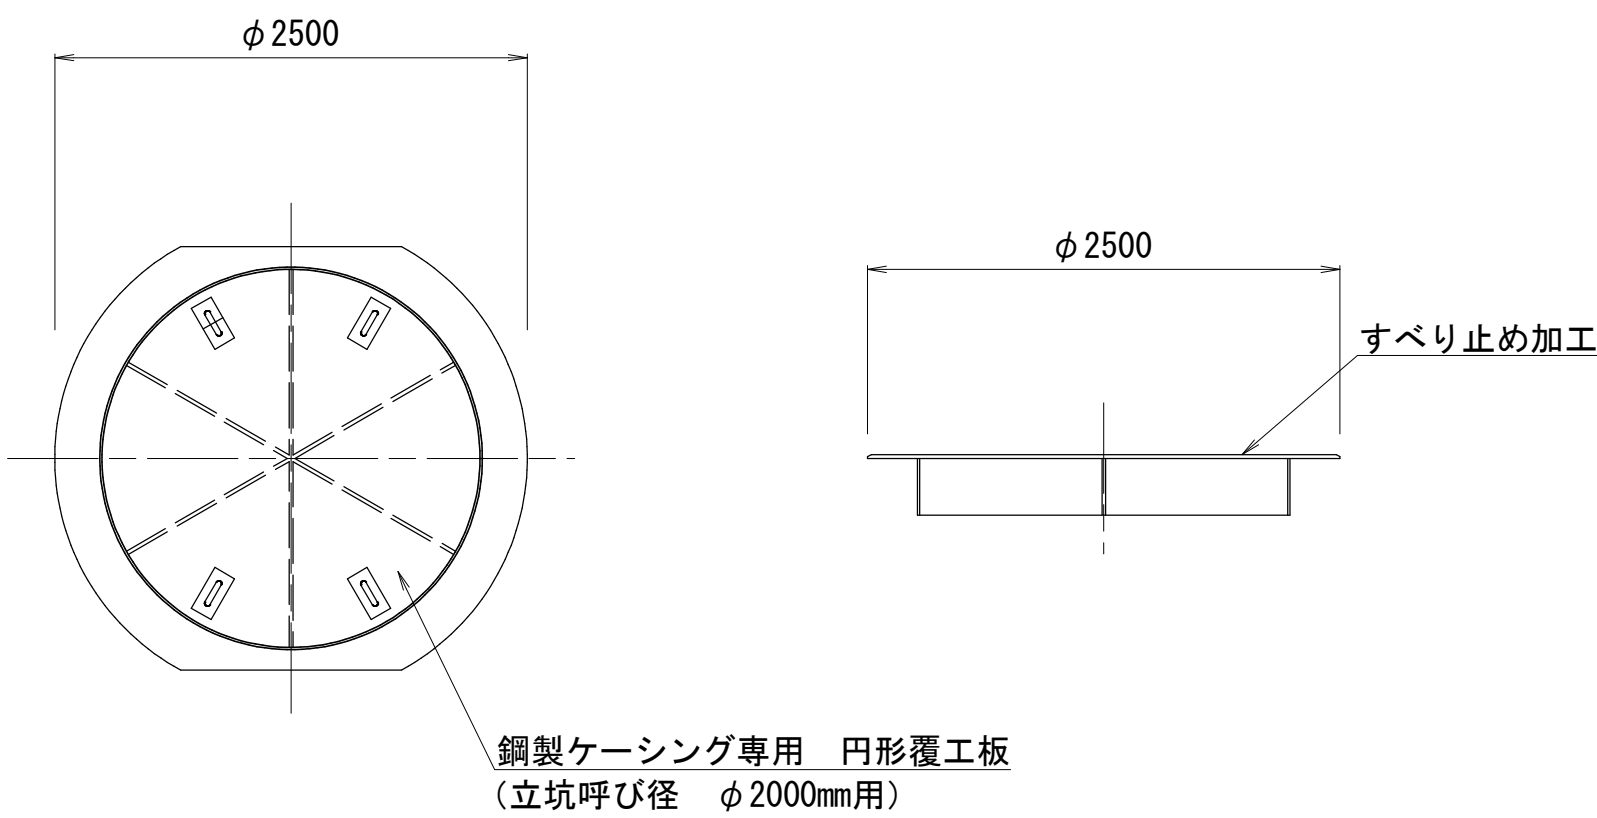
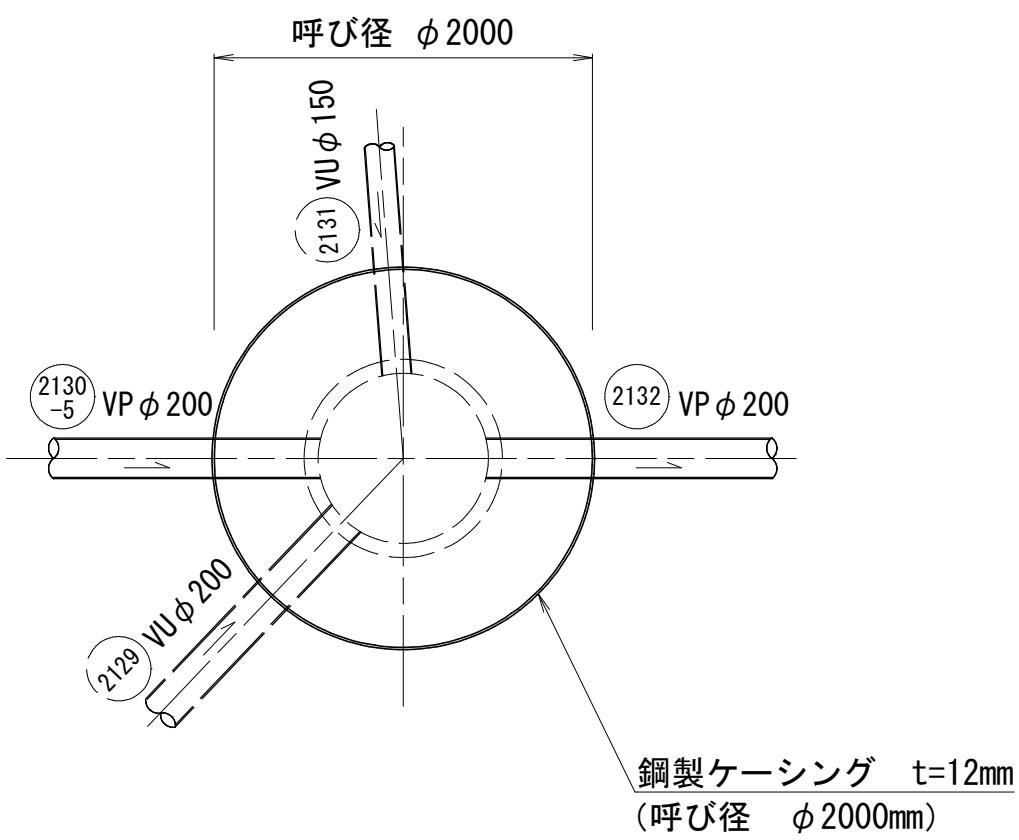


掘削完了時

引上完了時

掘削完了時

引上完了時

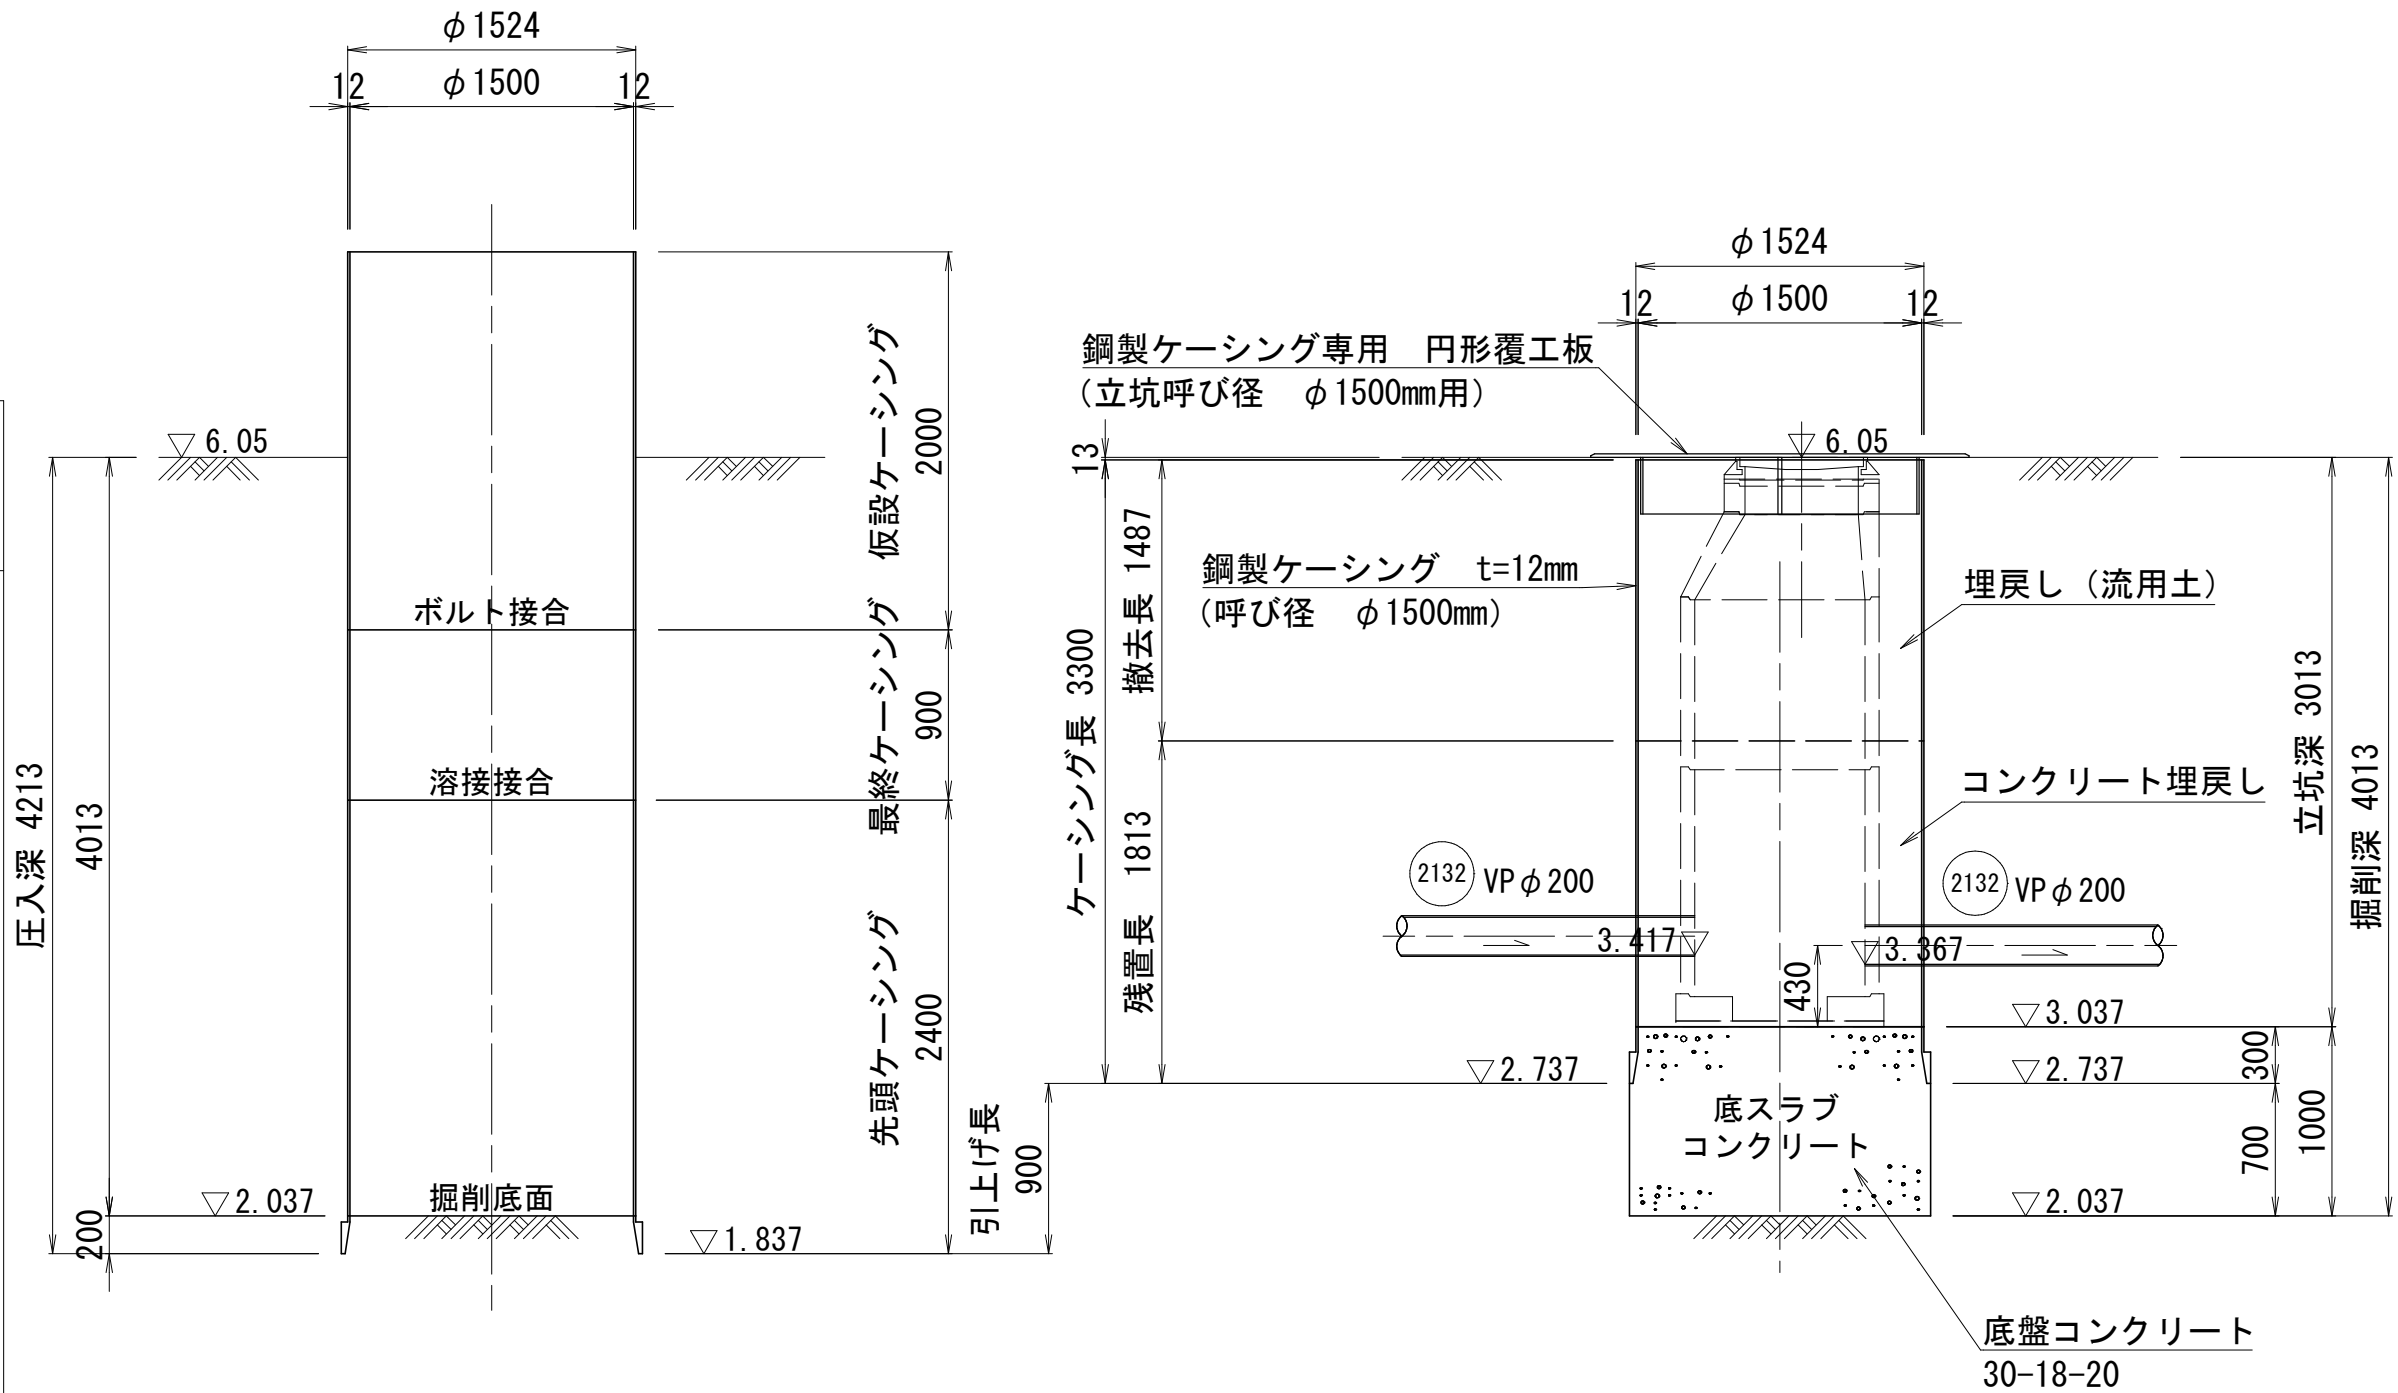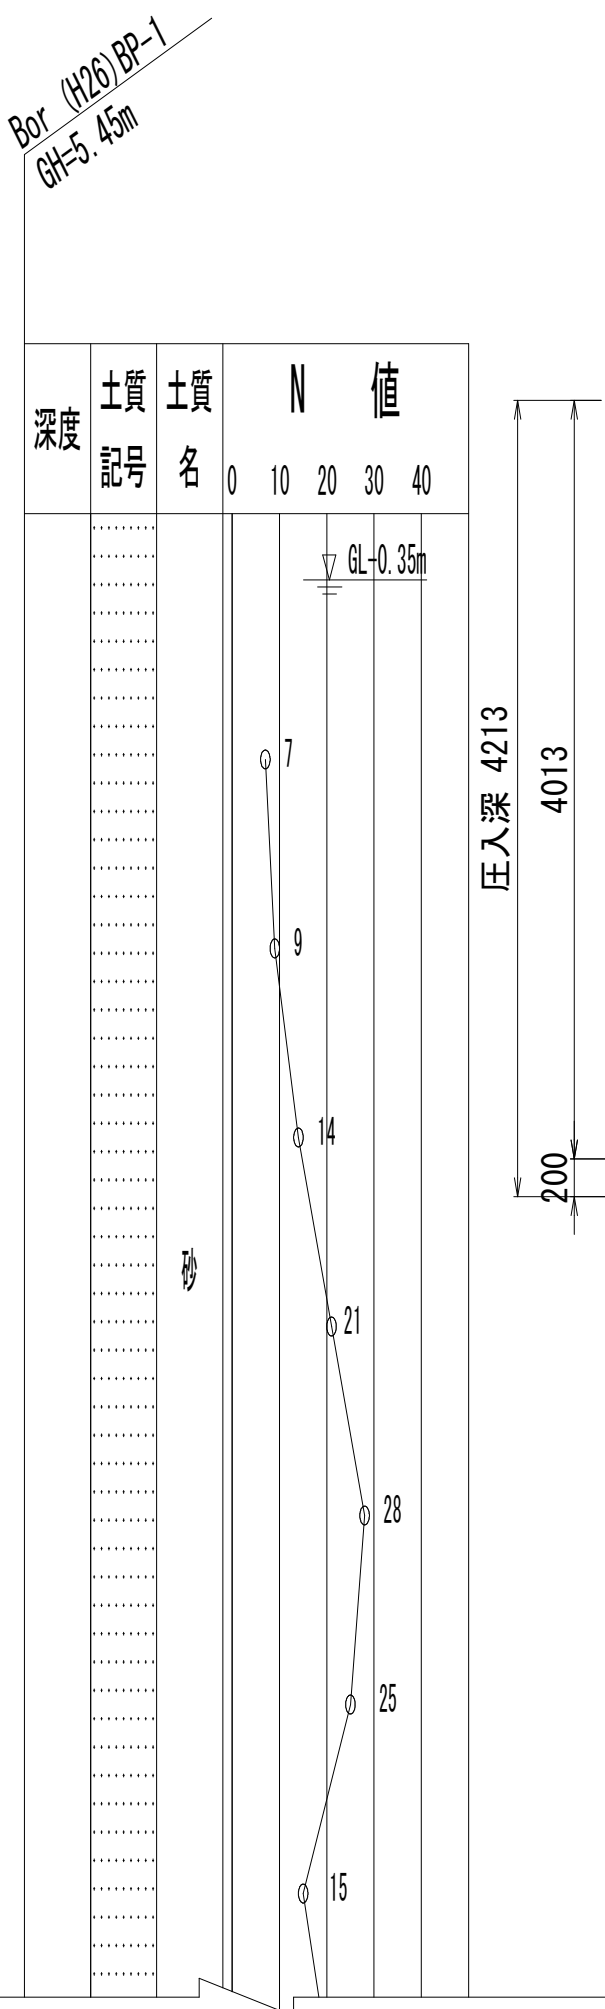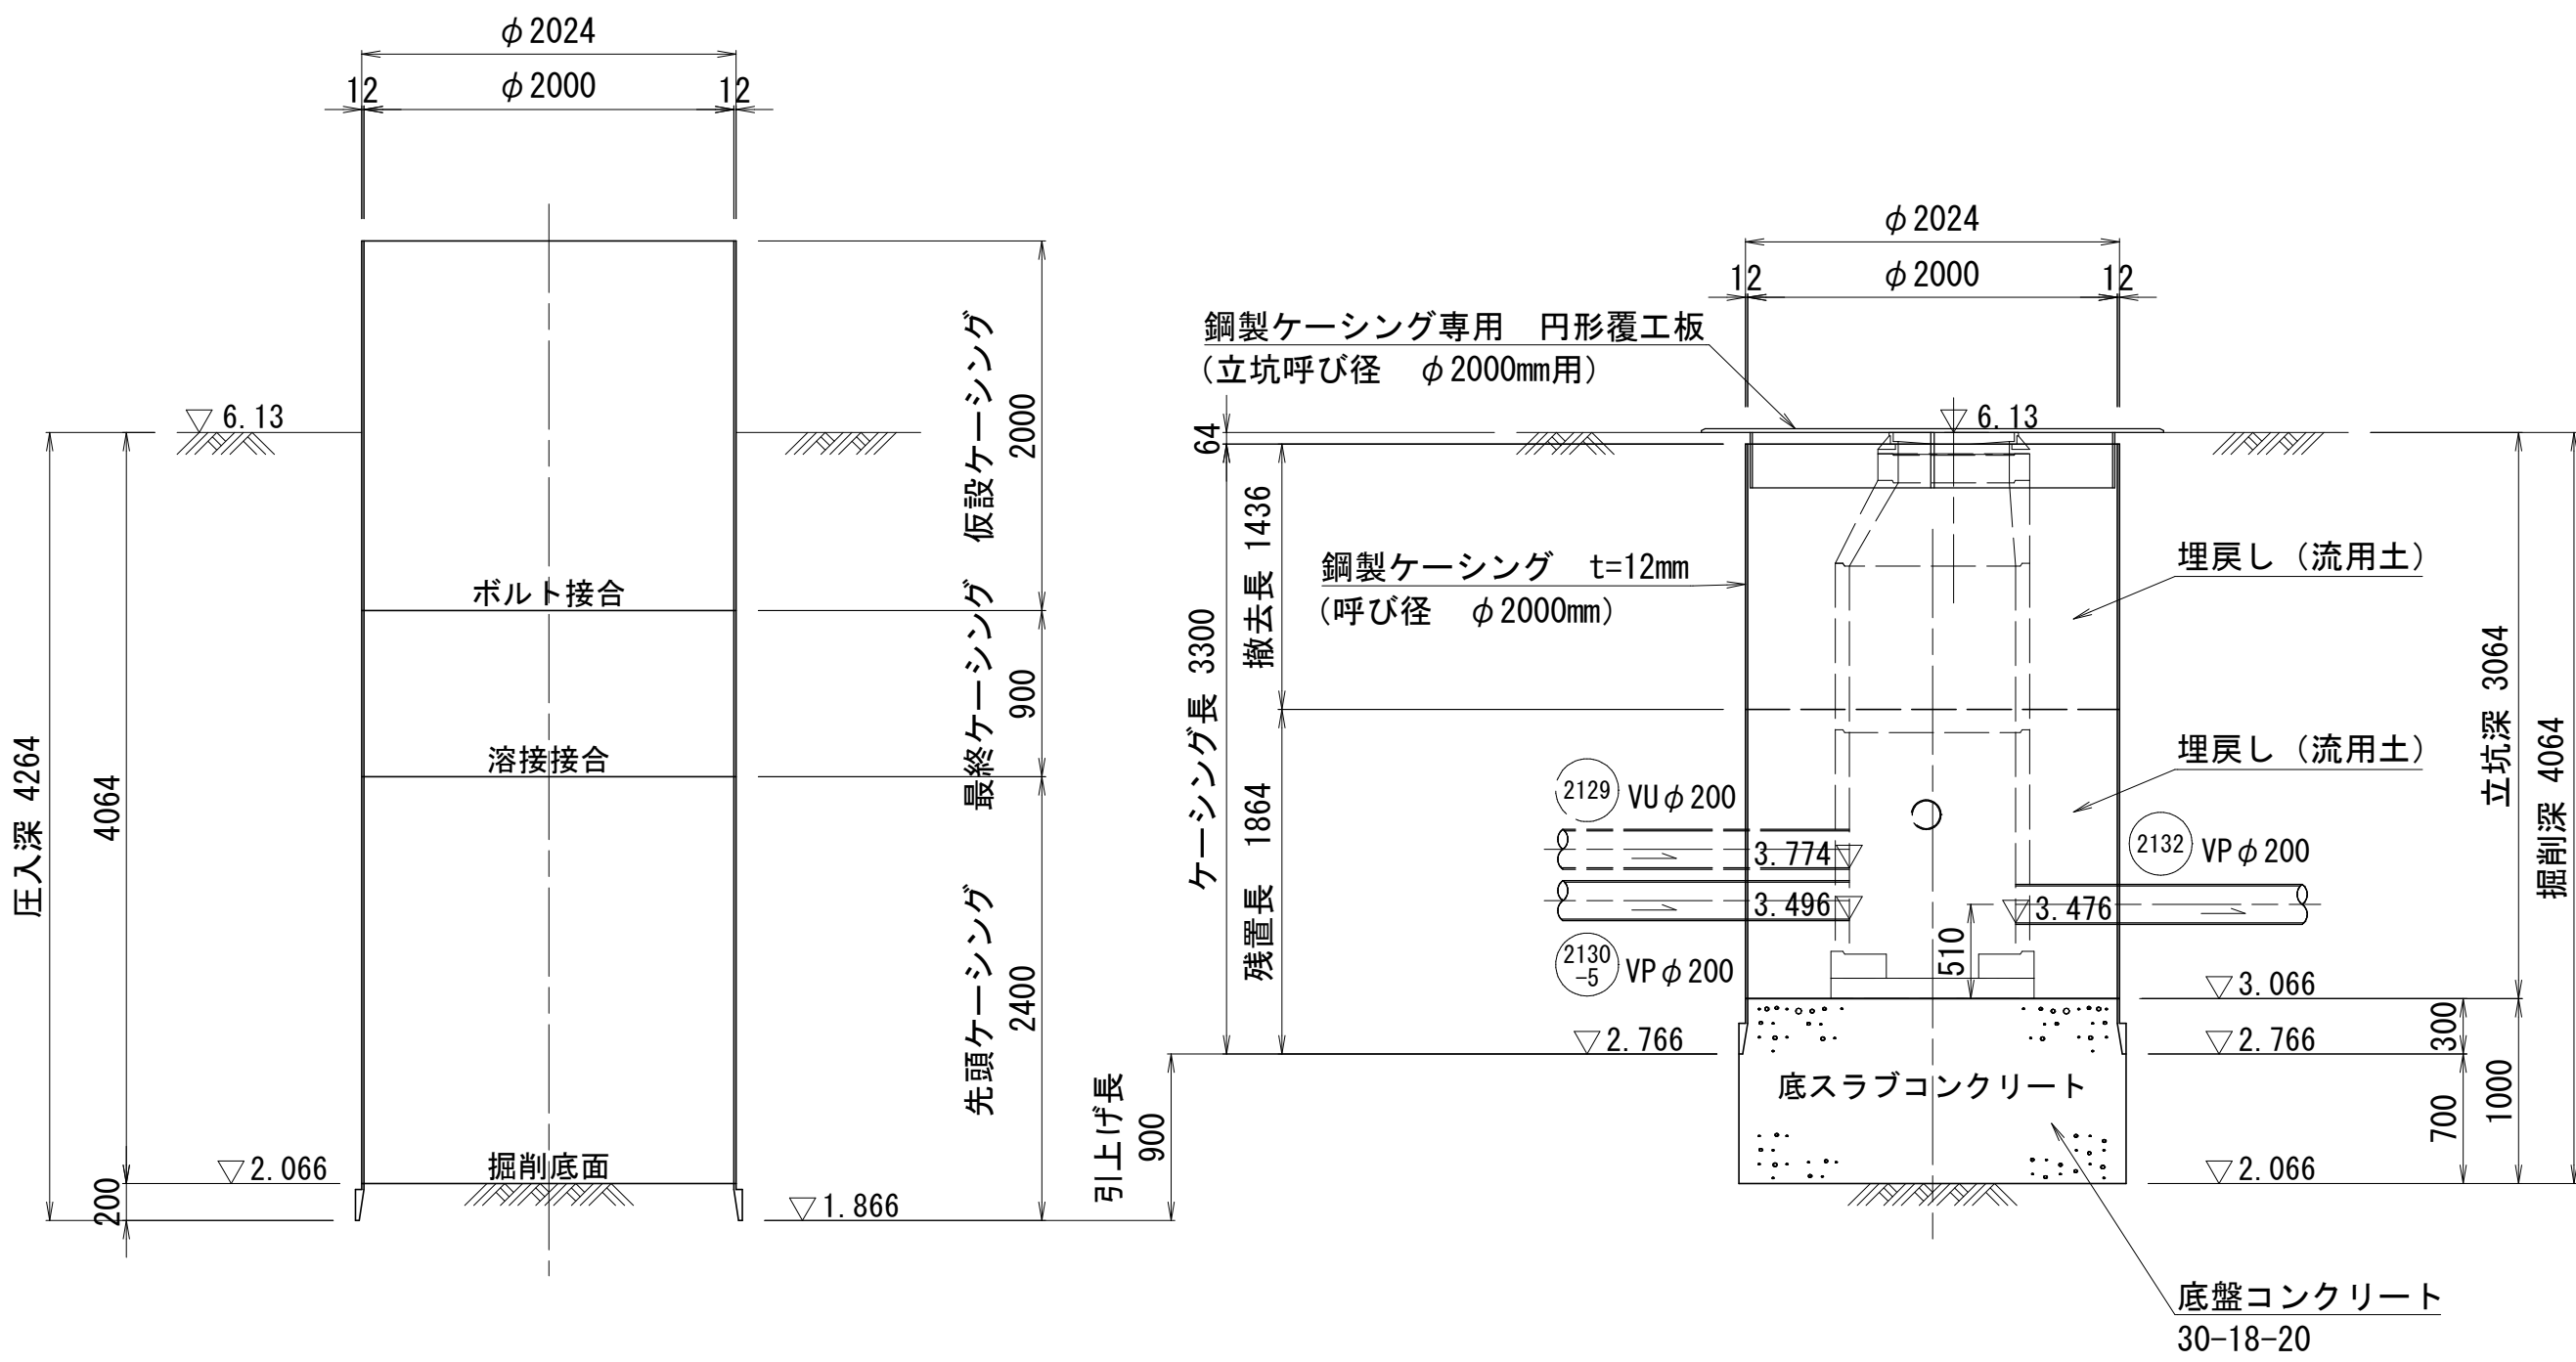

注・施工については「下水道工事標準仕様書」による。

参考図

外浜系統 三柳処理分区			
件名	河崎枝線その18工事		
図名	立坑仮設図(2) (参考図)		
縮尺	1/40	図番	参2
調査年月日	令和 年 月 日	設計者氏名	
米子市上下水道局			

no. 12 両発進立坑


no. 13 両到達立坑

立坑仮設図(3)  
(参考図)

no. 12 両発進立坑   φ2000  
no. 13 両発進立坑   φ1500


平面図

円形覆工板詳細図

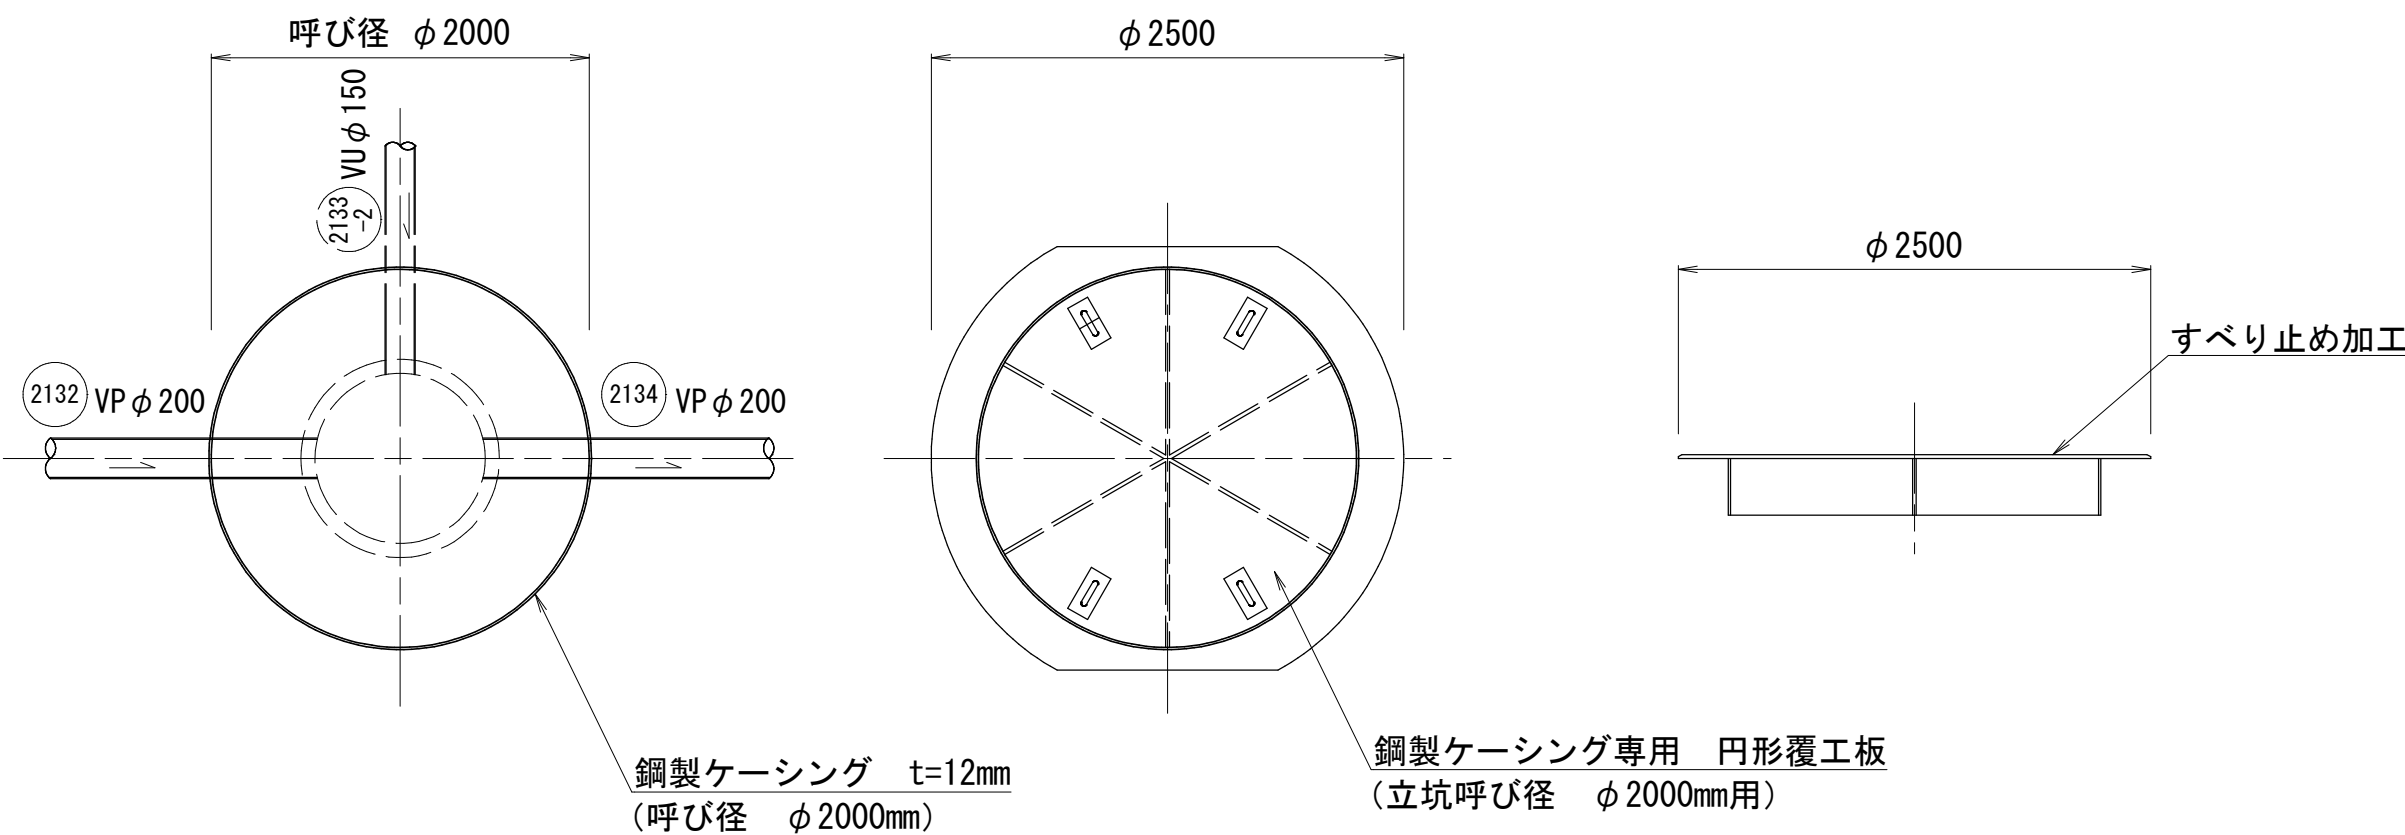



平面図

円形覆工板詳細図

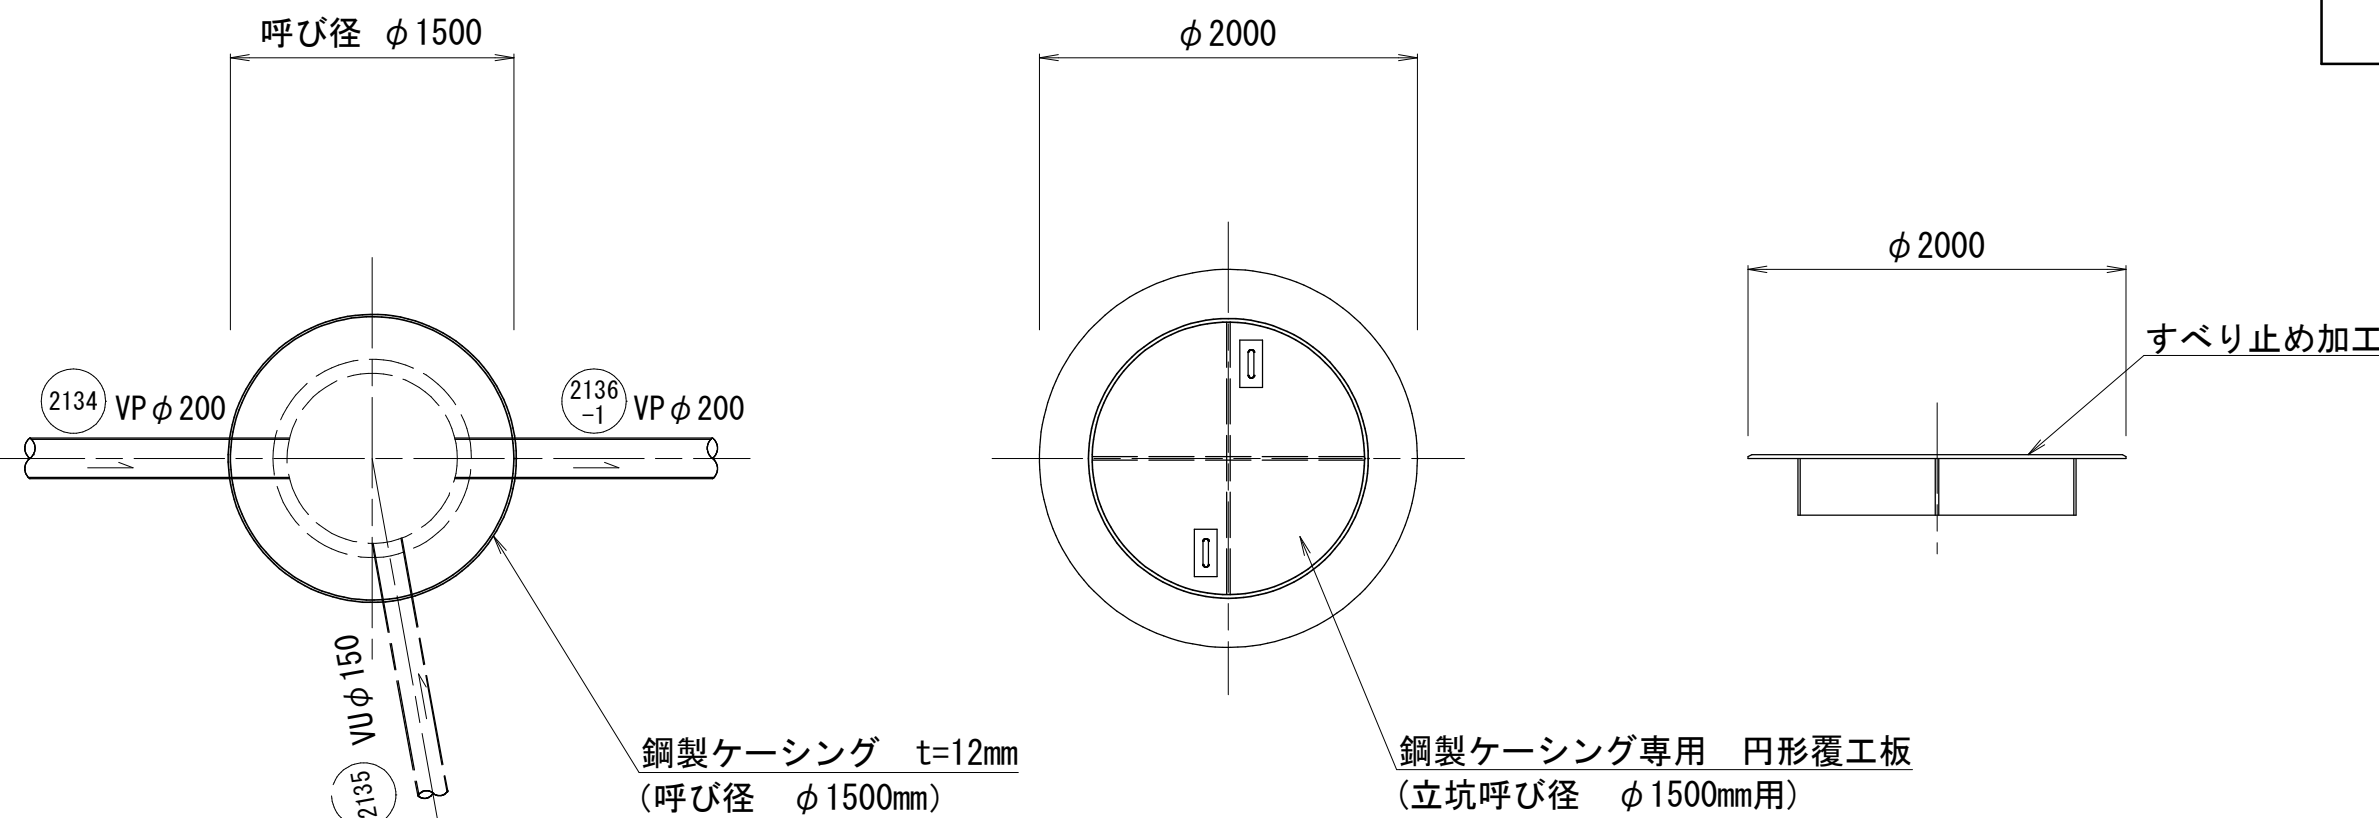

掘削完了時

引上完了時

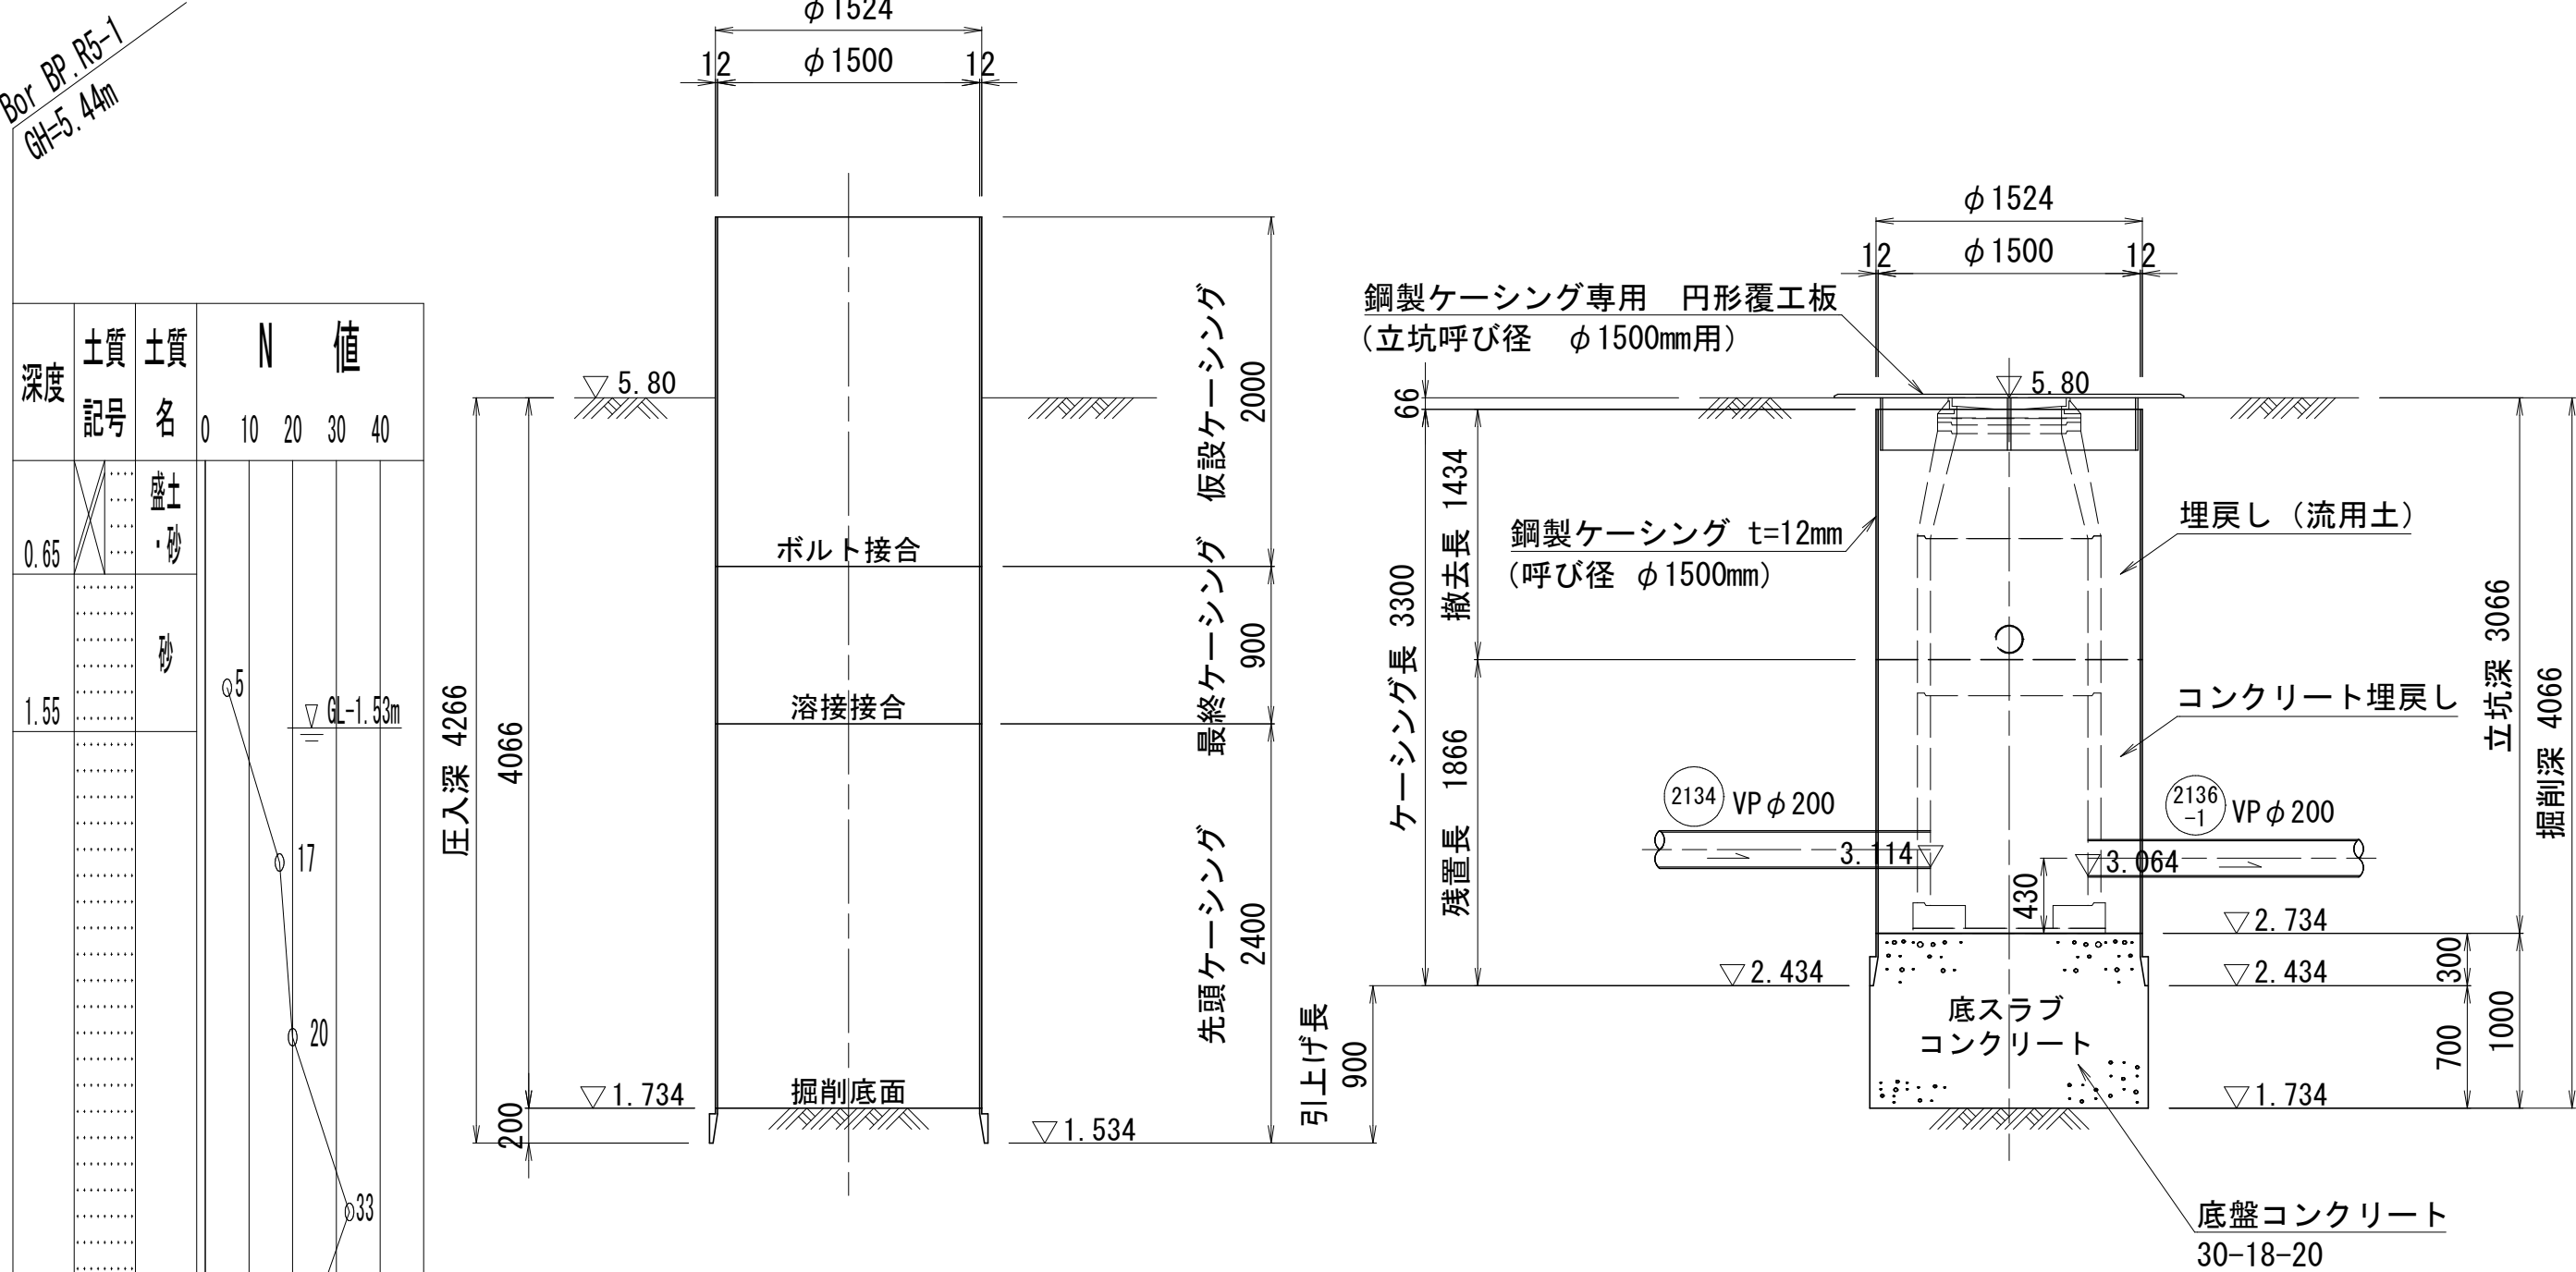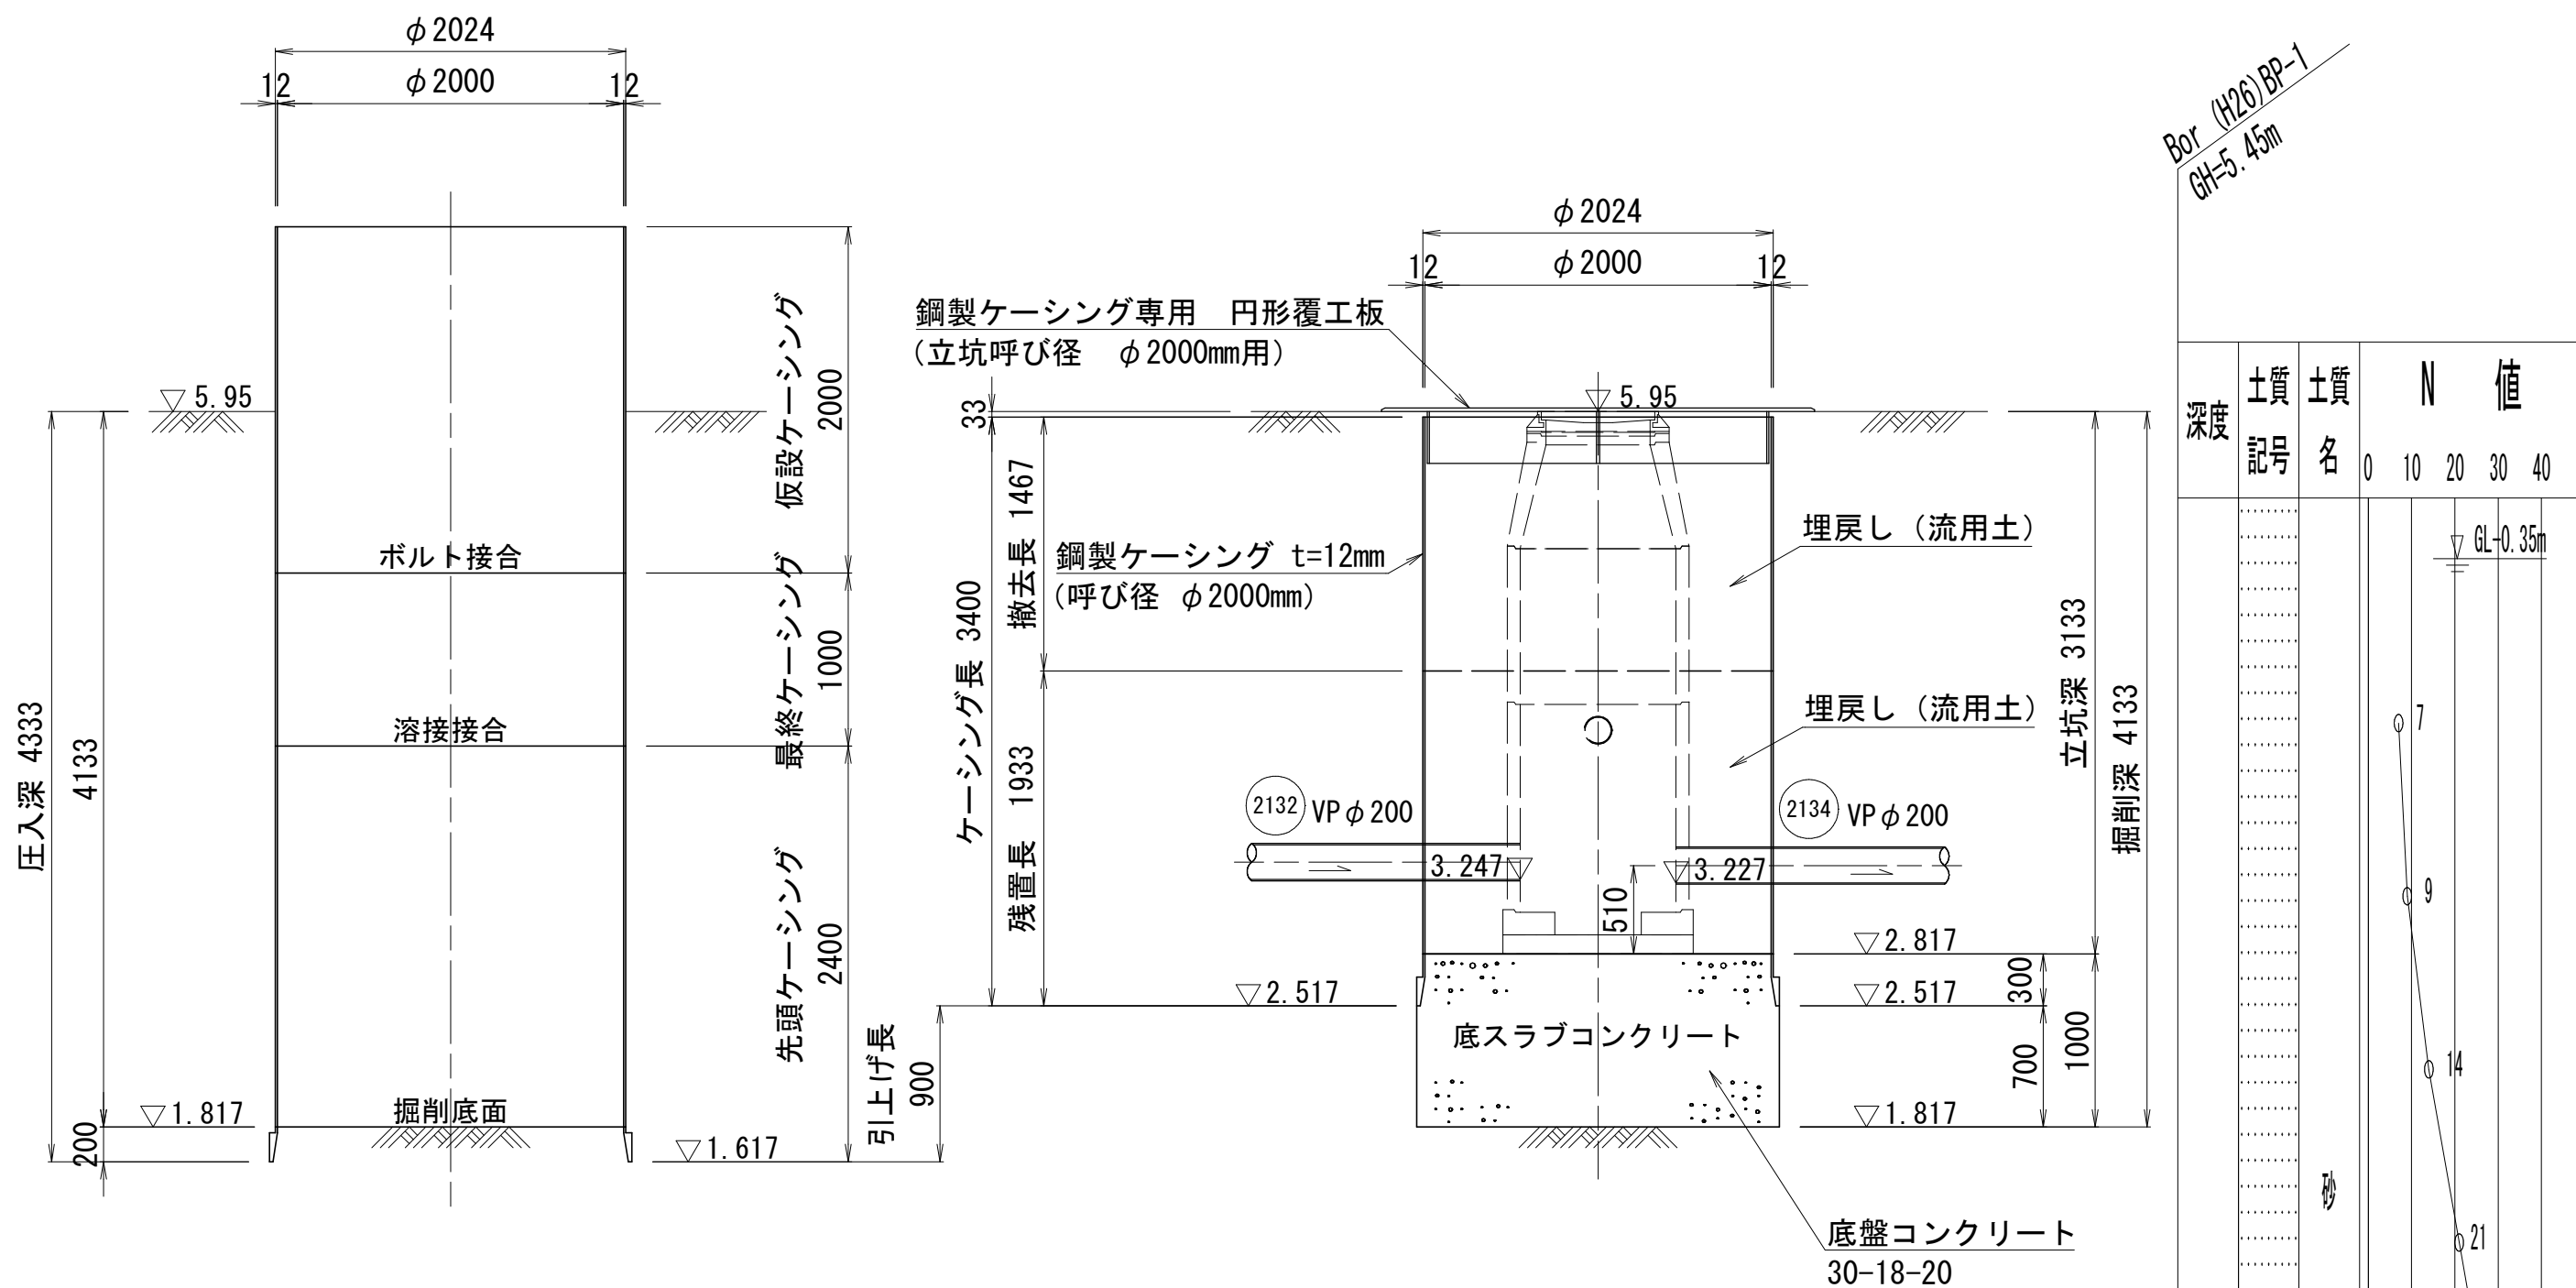

注・施工については「下水道工事標準仕様書」による。


参考図

外浜系統 三柳処理分区			
件名	河崎枝線その18工事		
図名	立坑仮設図(3) (参考図)		
縮尺	1/40	図番	参3
調査年月日	令和 年 月 日	設計者氏名	
米子市上下水道局			




no. 13-1 通過立坑

平面図

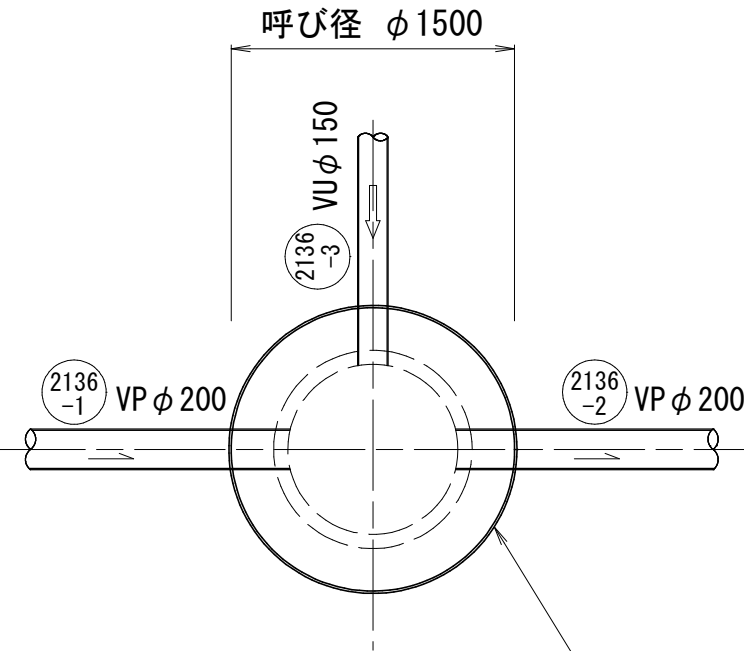


鋼製ケーシング t=12mm  
(呼び径 φ1500mm)

円形覆工板詳細図

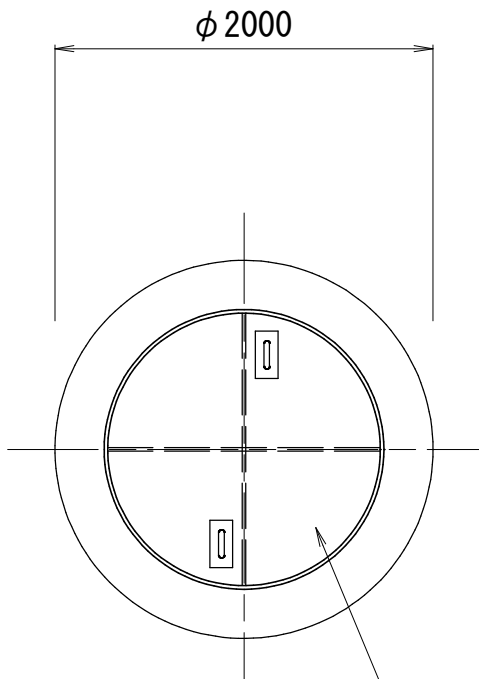


鋼製ケーシング専用 円形覆工板  
(立坑呼び径 φ1500mm用)


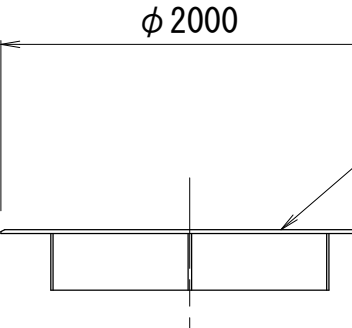


すべり止め加工

掘削完了時

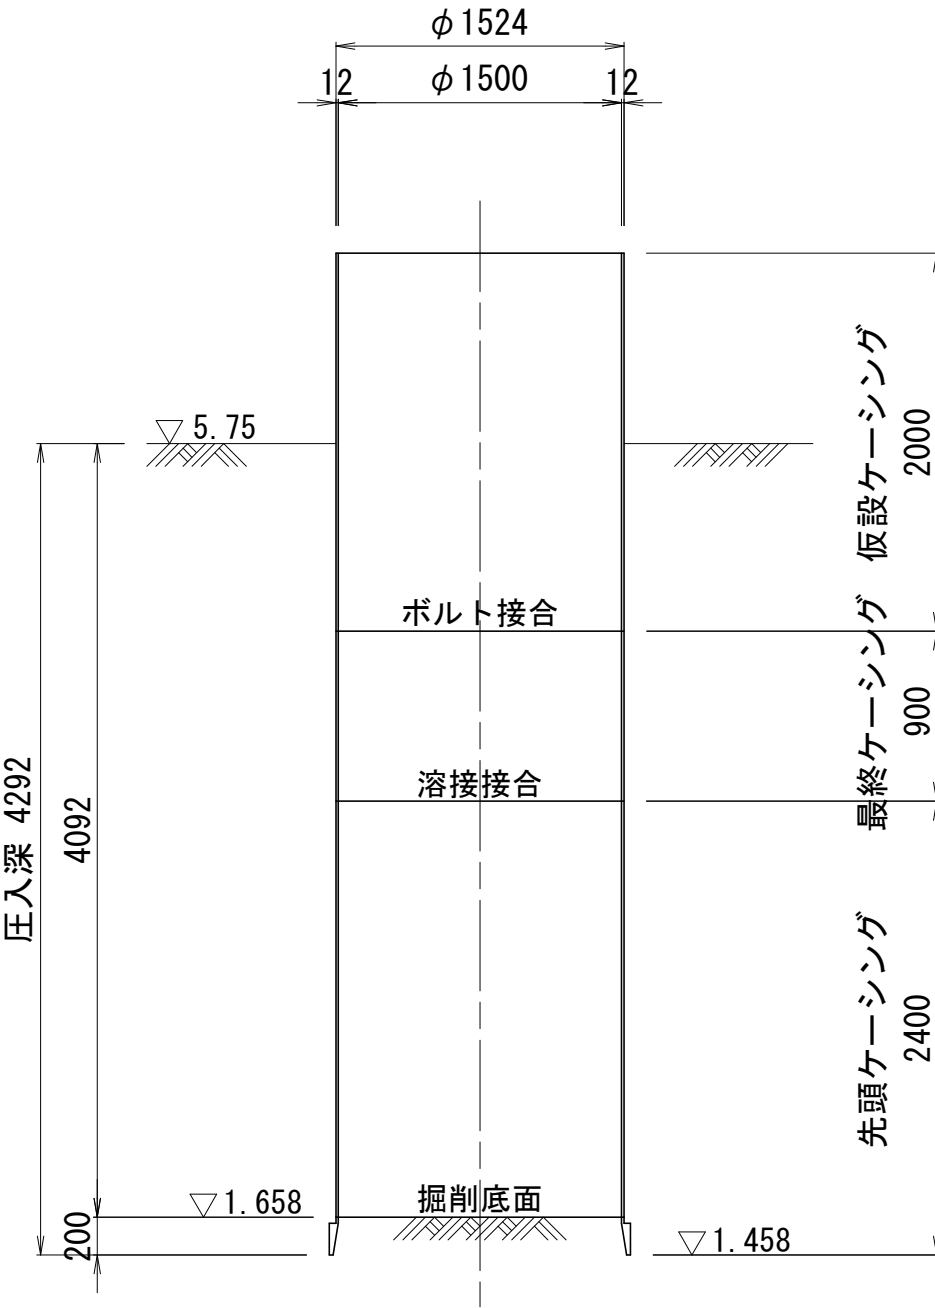


引上完了時

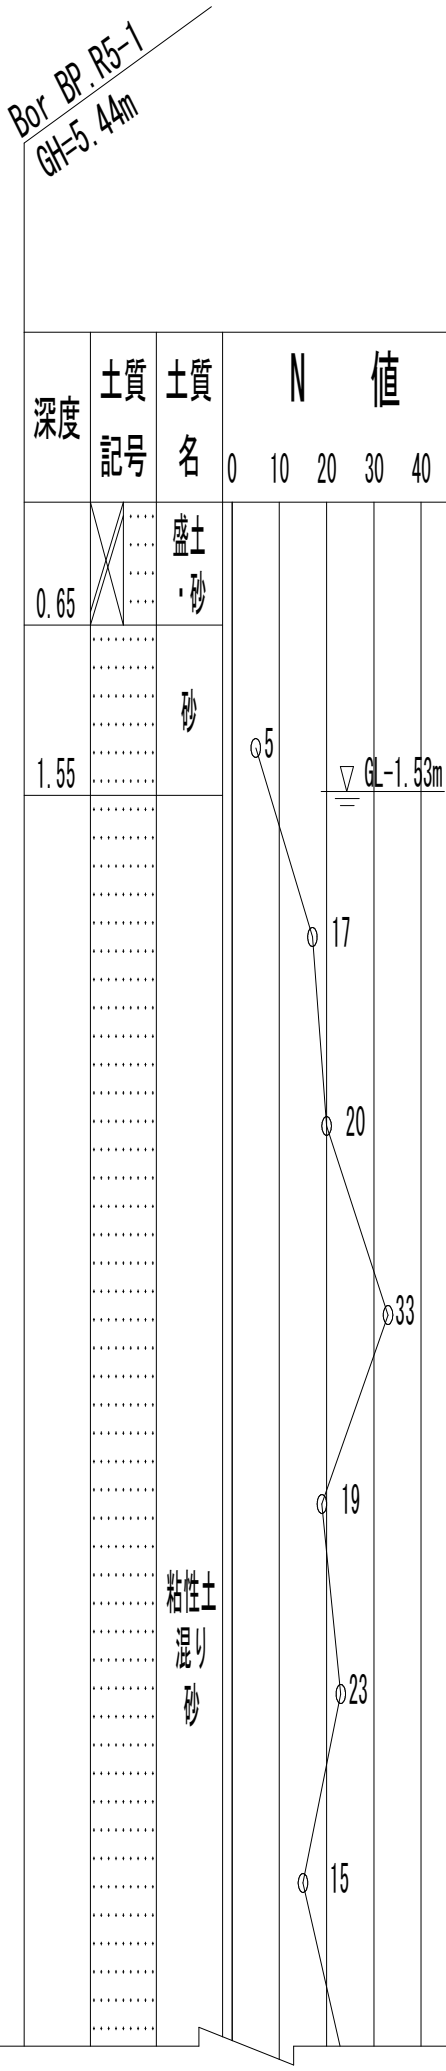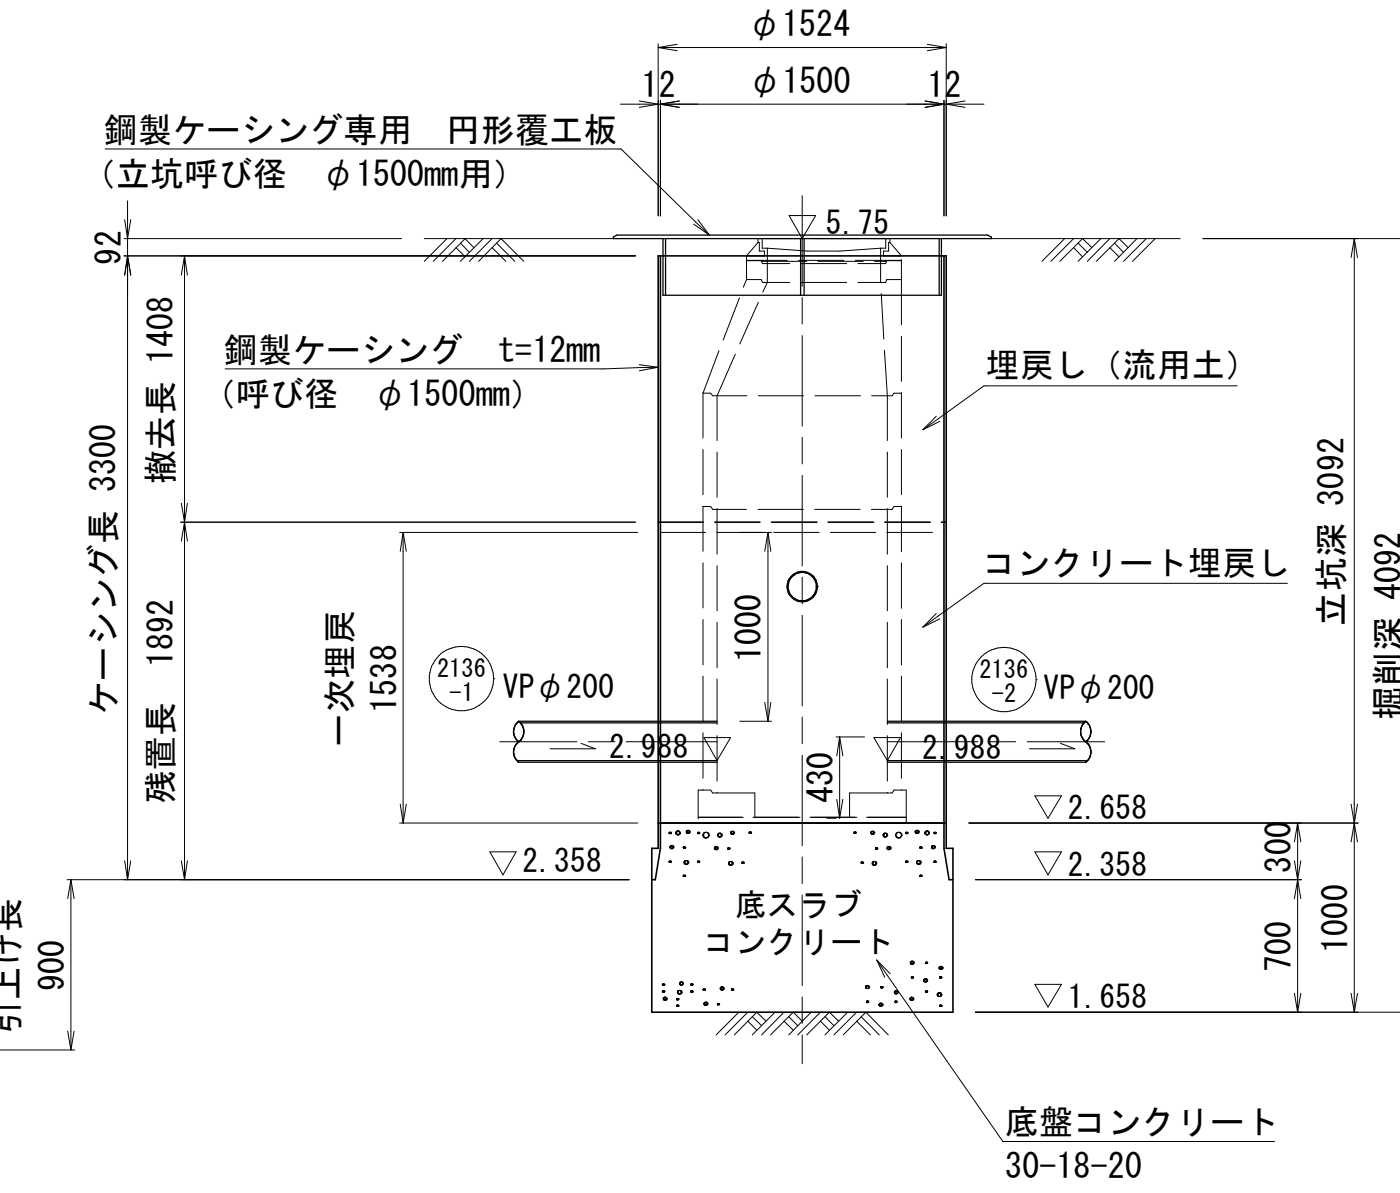


no. 14 両発進立坑

平面図

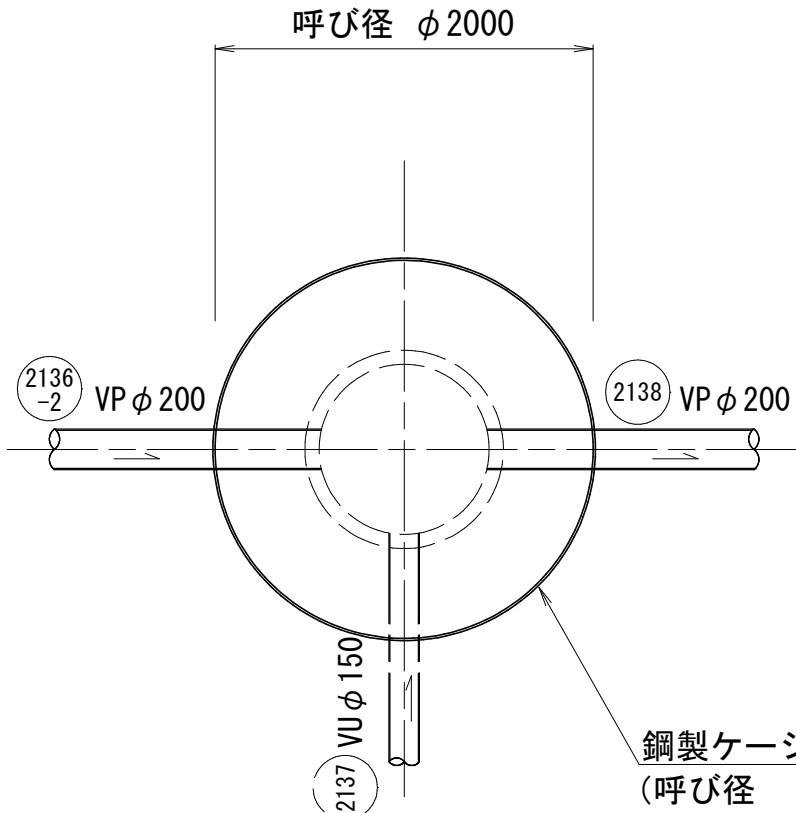


鋼製ケーシング t=12mm  
(呼び径 φ2000mm)

円形覆工板詳細図


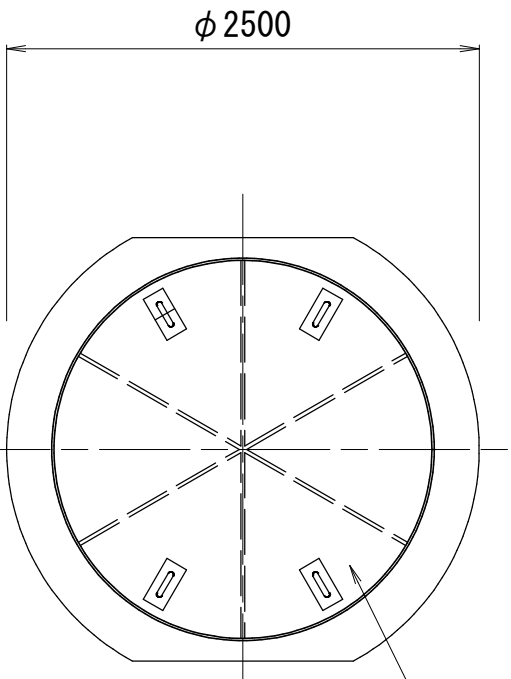


鋼製ケーシング専用 円形覆工板  
(立坑呼び径 φ2000mm用)

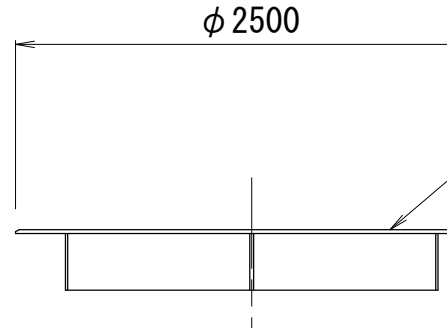

すべり止め加工

掘削完了時

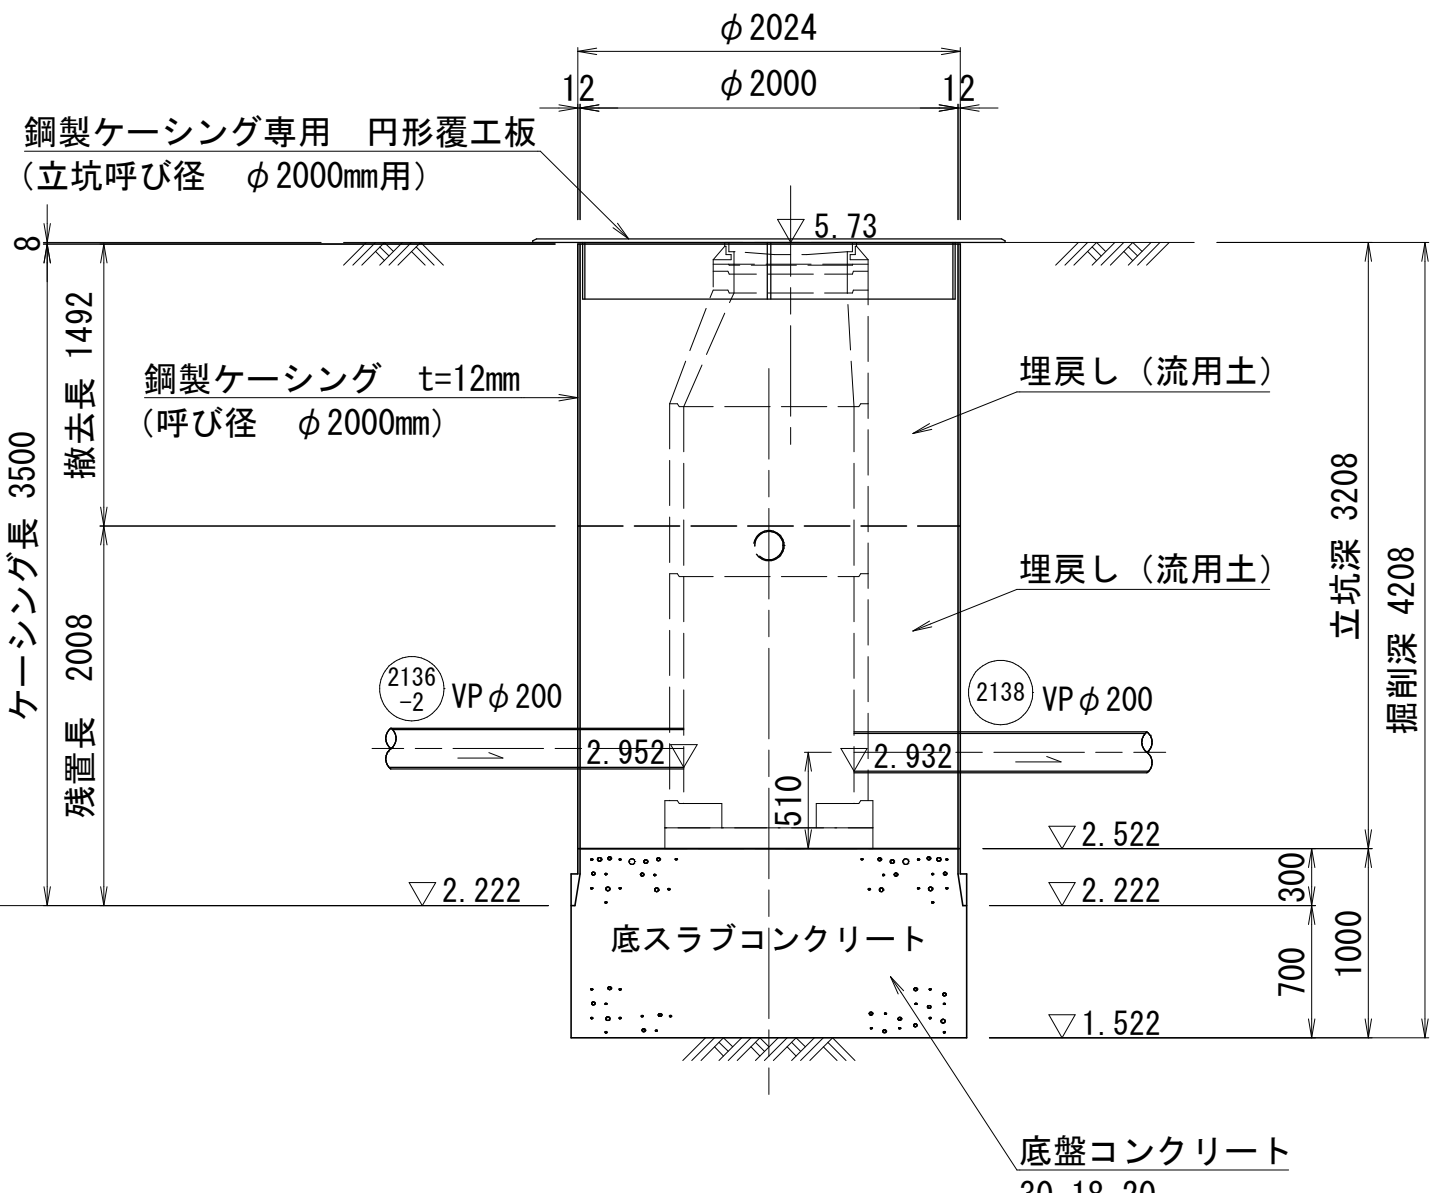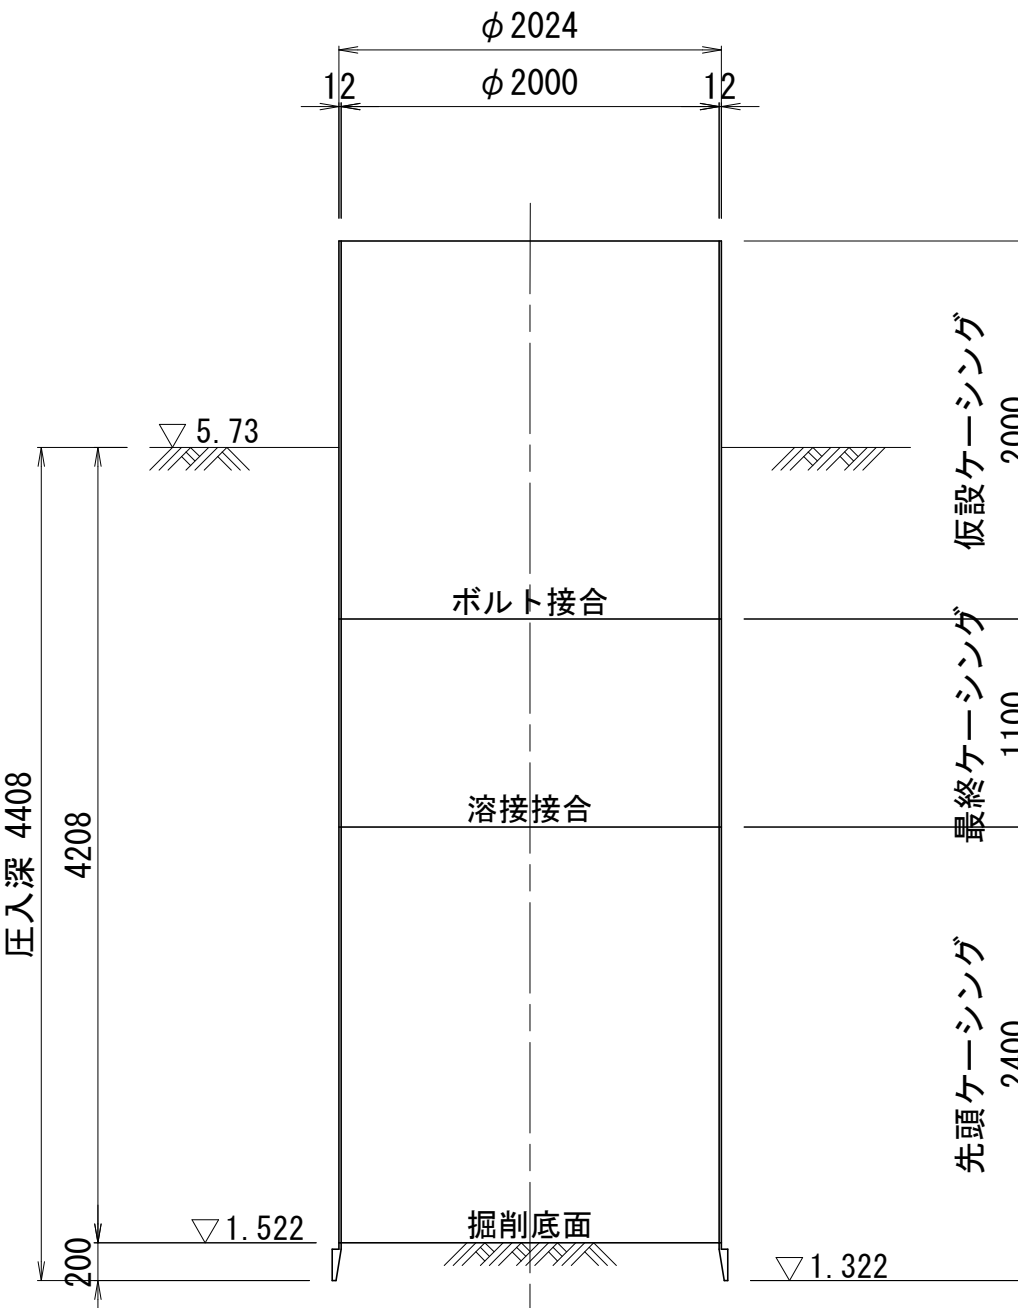

注・施工については「下水道工事標準仕様書」による。

参考図

外浜系統 三柳処理分区			
件名	河崎枝線その18工事		
図名	立坑仮設図(4) (参考図)		
縮尺	1/40	図番	参4
調査年月日	令和 年 月 日	設計者氏名	
米子市上下水道局			