


外浜橋 補修一般図 s=1:100

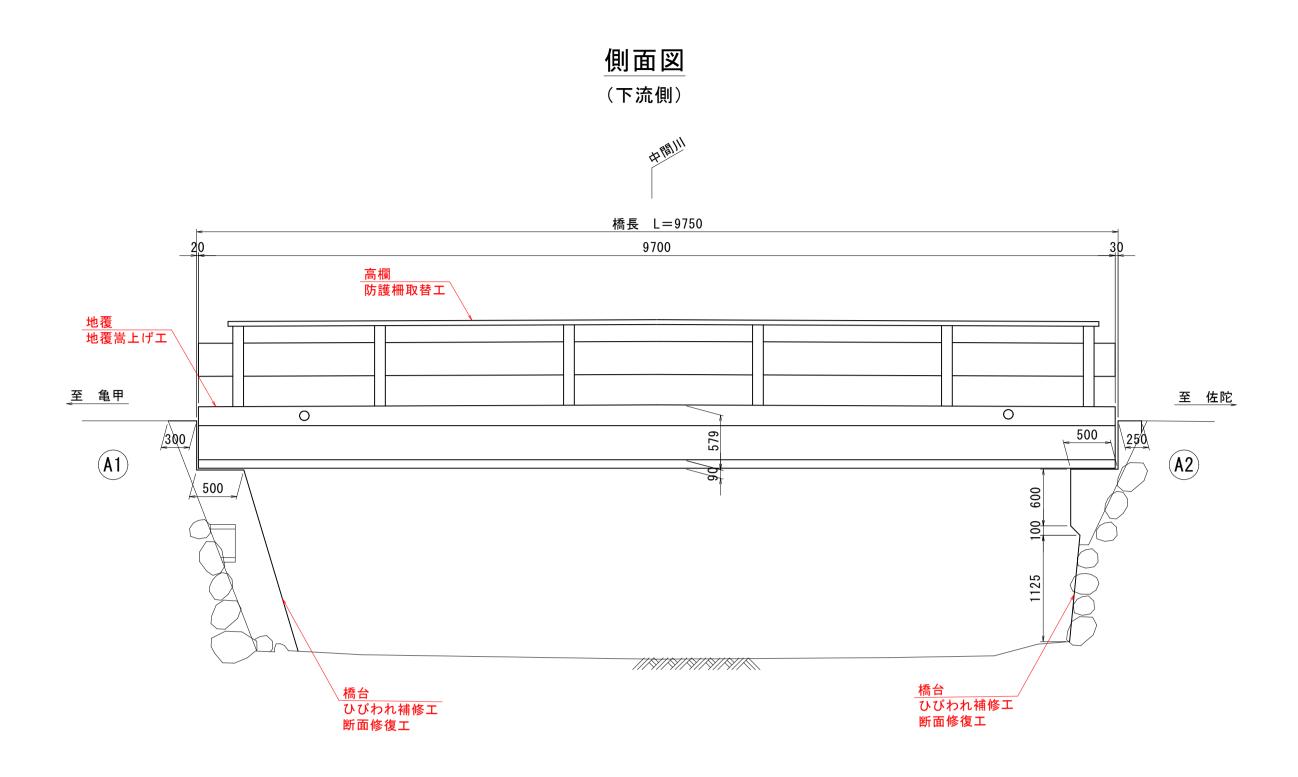

平面図

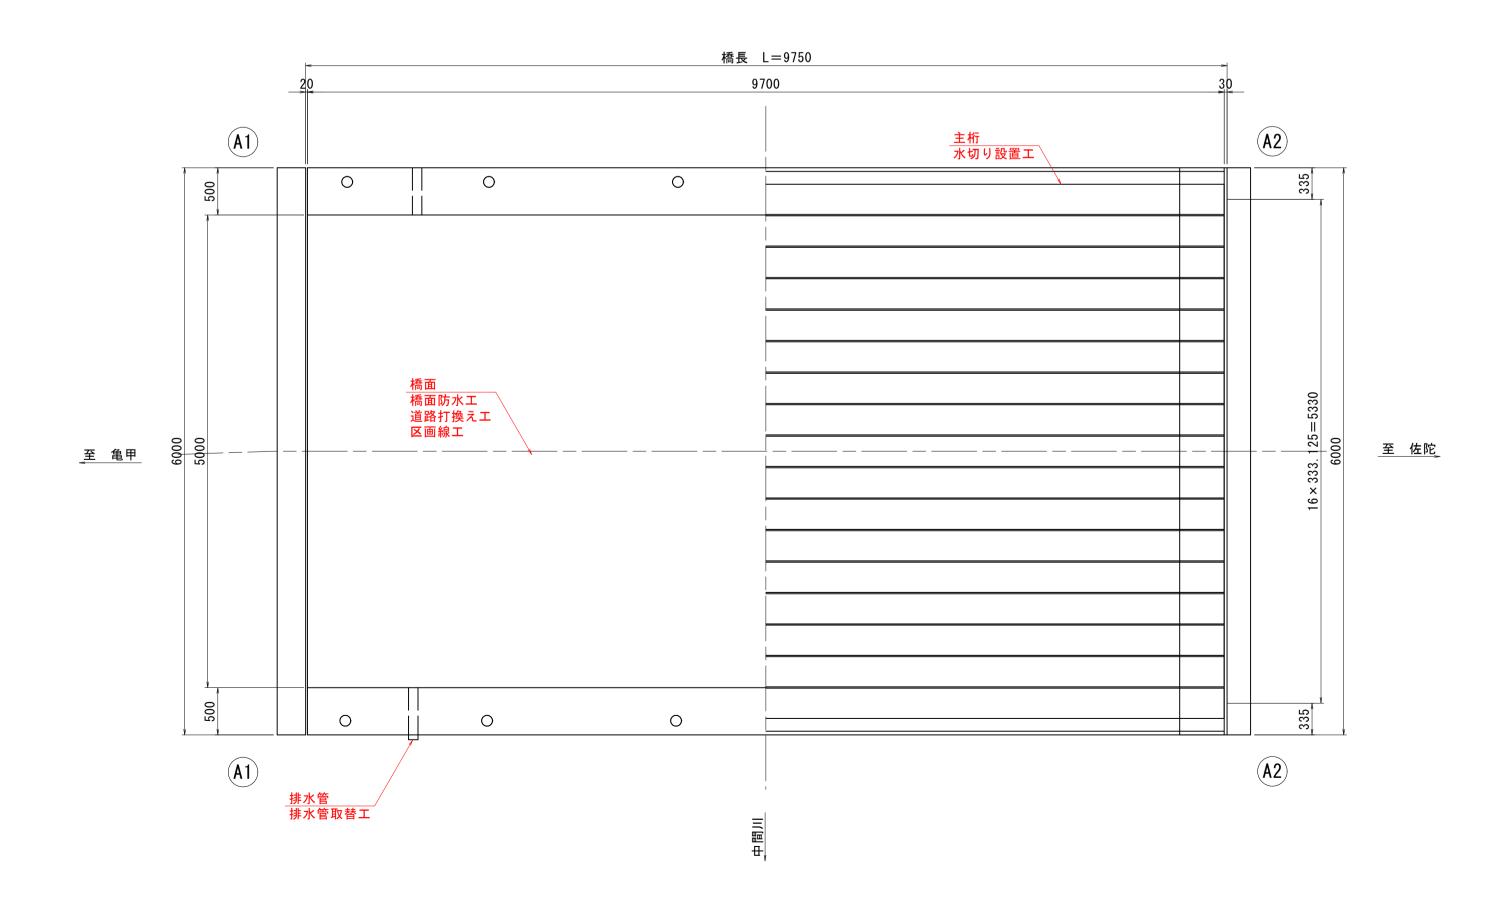

上部構造断面図

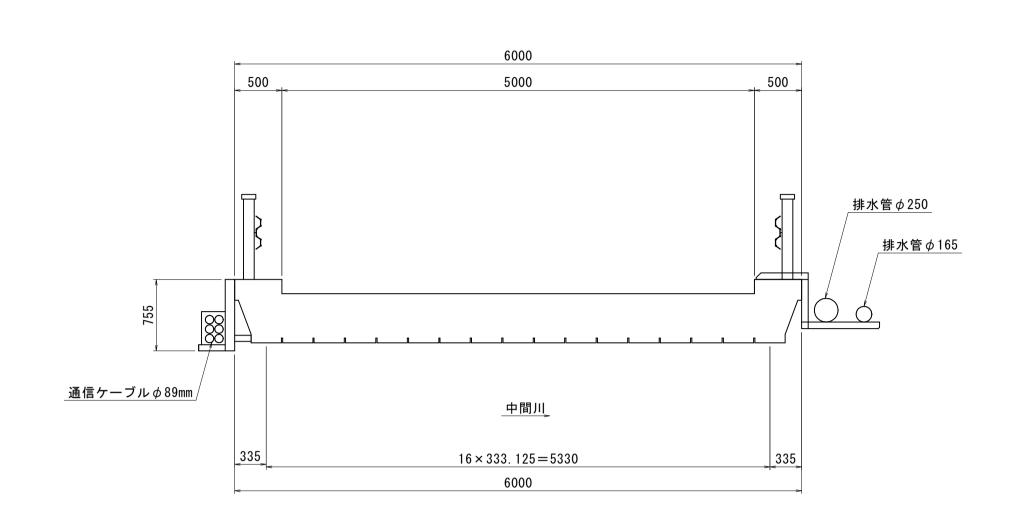

設計条件

路	路線 名	市道亀甲佐陀線
칚		昭和39年(橋齢:58年) ※橋梁台帳より
棉	長	9.750 m
全	全幅 員	6.000 m
交差物件		中間川
пх	上部工	単純プレテンション方式PCスラブ桁橋
形式	下部工	A1、A2橋台:重力式橋台
	基礎工	直接基礎(推定)
遃	 打用基準	S31土木学会コンクリート標準仕方書 ※推定


補修工法一覧表

補償	§工法	規格・使用材料	適用部位				
ひびわれ補修工	ひびわれ注入エ	エポキシ樹脂系注入材 3種	橋台				
断面修復工	左官工法	ポリマーセメントモルタル	橋台				
橋面防水工	塗膜系	アスファルト加熱型	橋面				
排水管取替工		矩形鋼管	排水管				
地覆嵩上げエ			地覆				
防護柵取替工		Gr-C-2B相当	高欄				
道路打換え工		改質 I 型密粒度 (20)	橋面				
区画線工	外側線	実線・白色 幅15cm (加熱式)	橋面				


図面番号	第	13 枚「	内 1 号	}
市道亀甲佐陀線外浜橋ほか 2 橋りょう補修工事 図面名称 外浜橋(市道亀甲佐陀線) 補修一般図				
縮尺	図示(A3版に	は表示縮尺	の1/2に	縮小表示)
製図年月日	令和	年	月	日
写図年月日	令和	年	月	B
*	:子市 都市整体	備部 道路	B整備課	

外浜橋 補修図 (その1) (亀甲佐陀線) s=1:25

ひびわれ補修工+断面修復工

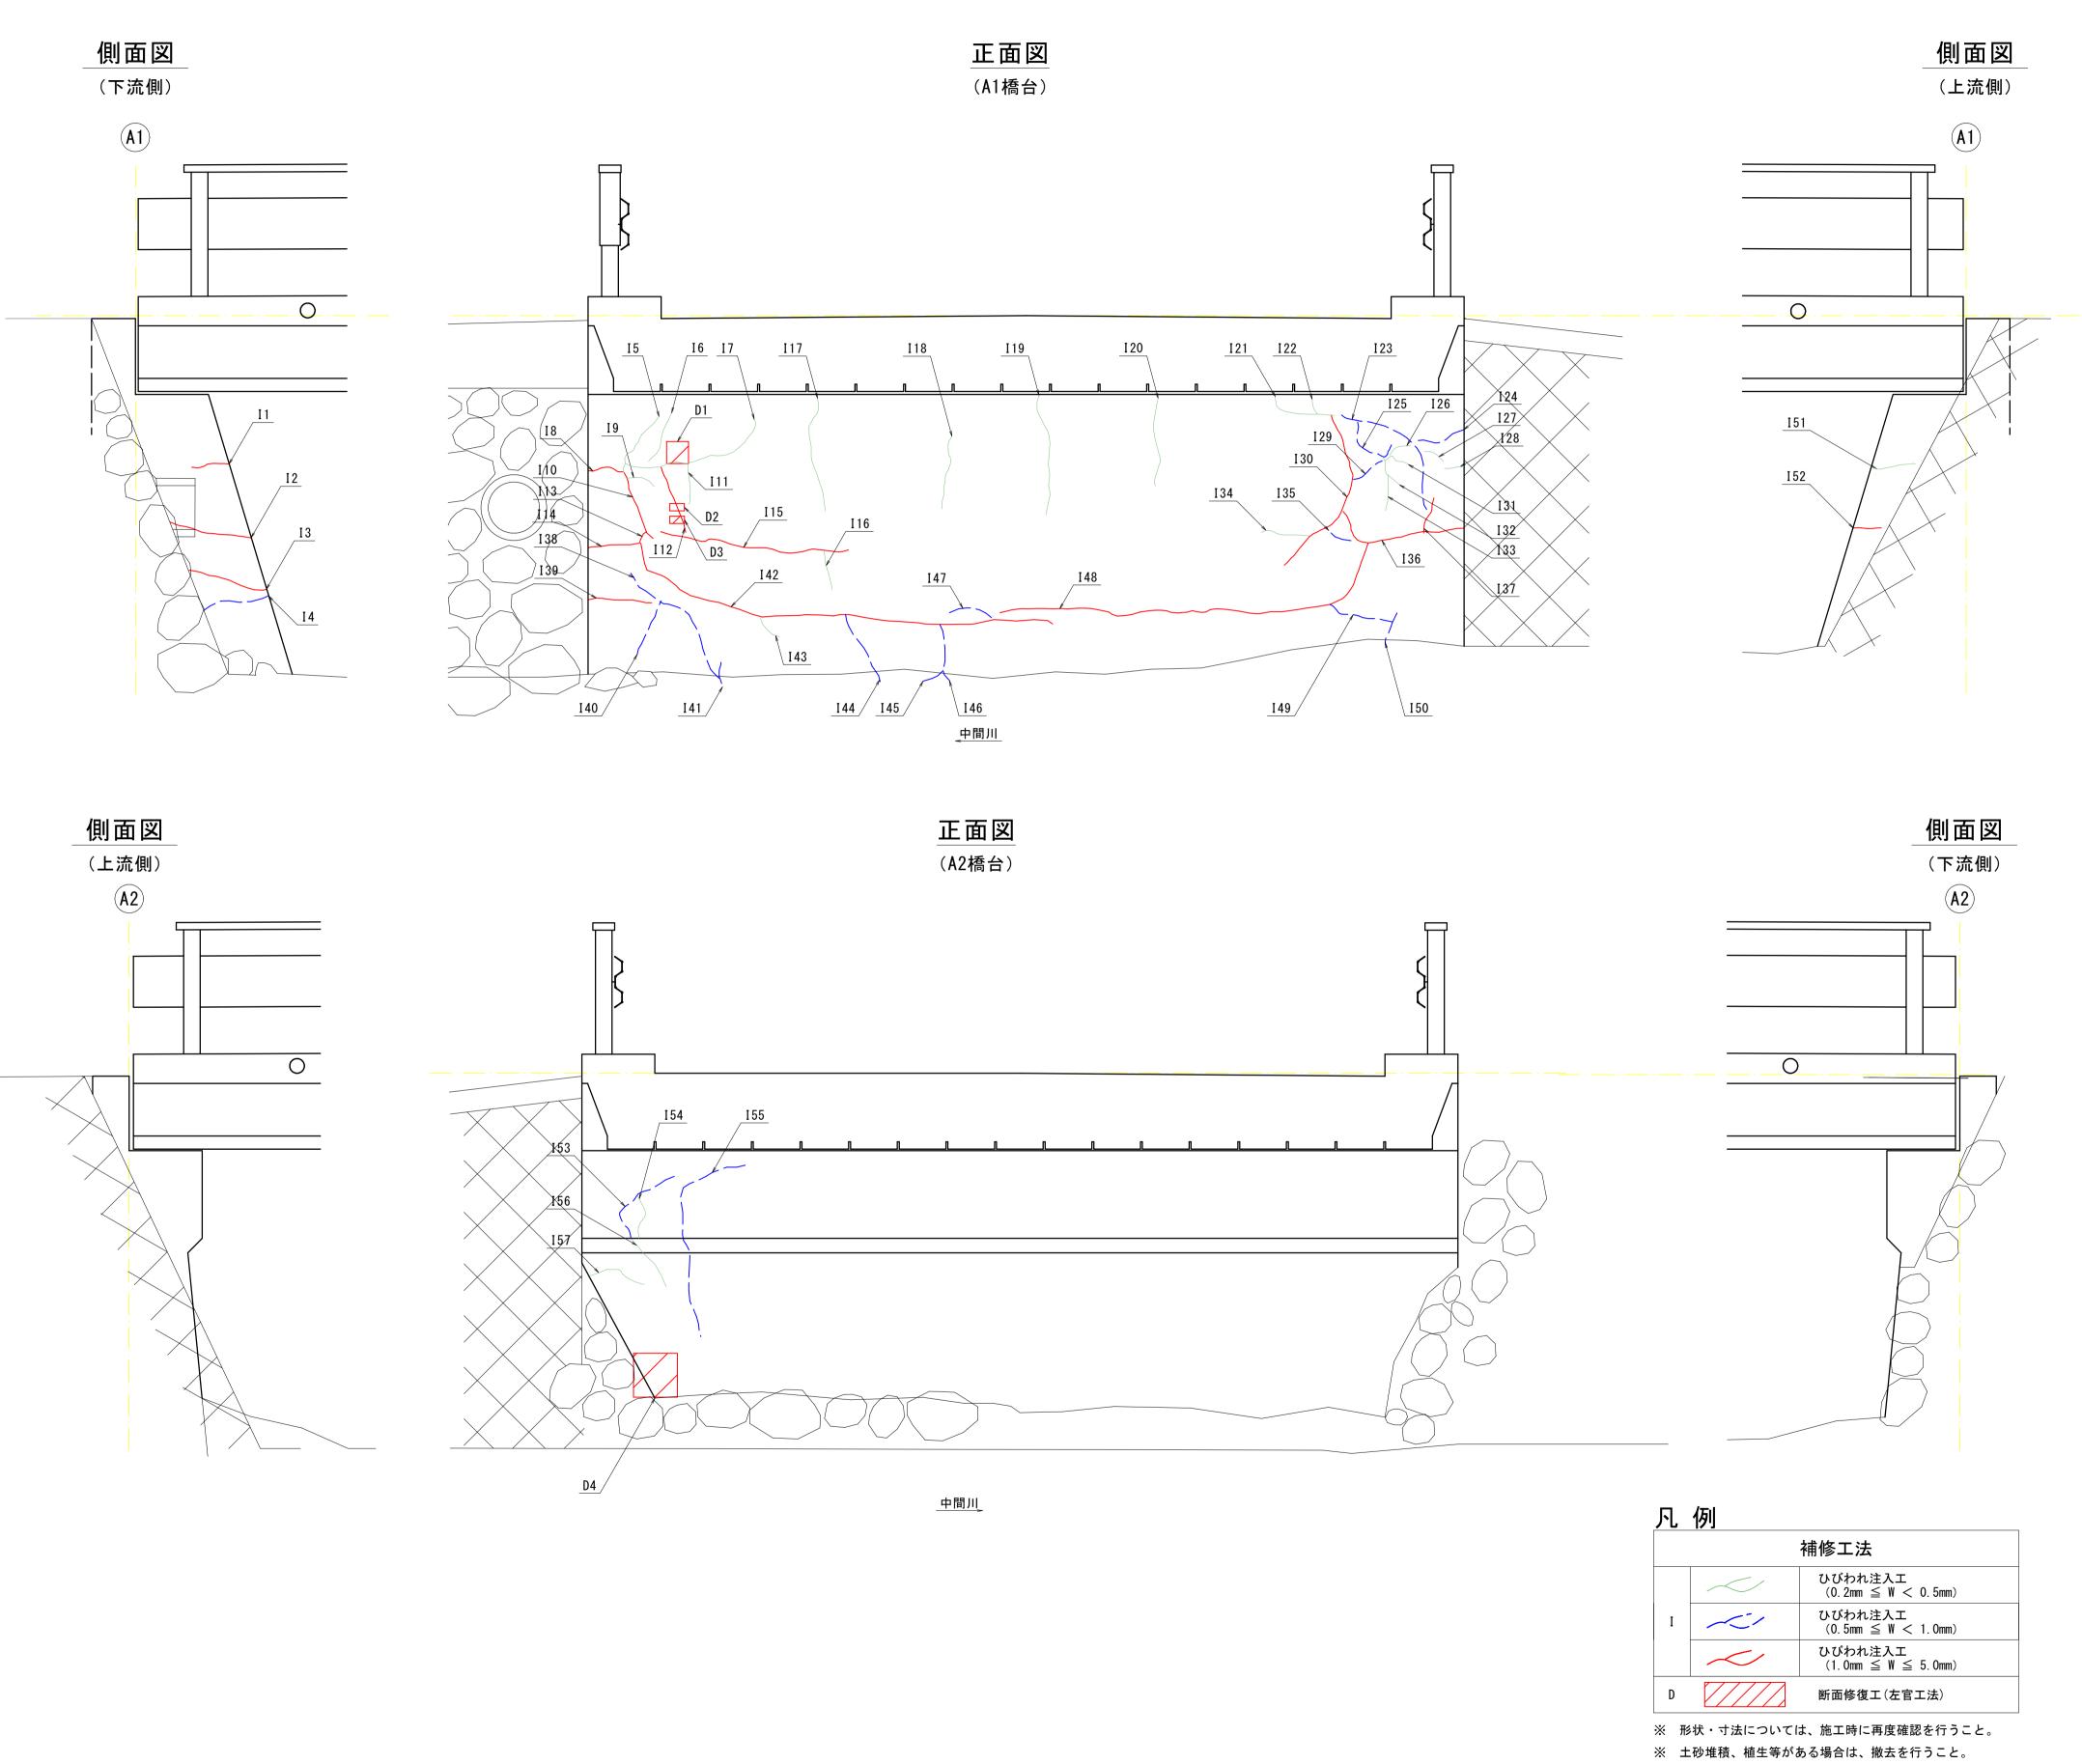


ひびわれ注入工 (参考図)

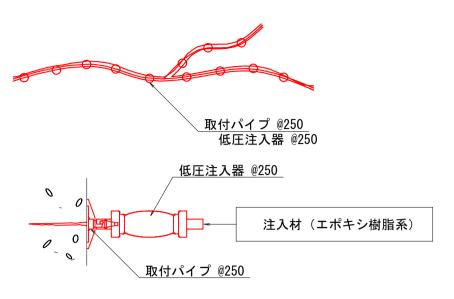


- ※ 気温5℃以下では施工しないこと。
- ※ 鉛直方向のひびわれについては、特に注入材の逸脱に注意すること。
- ※ 注入材は可使時間内に注入を行い、可使時間を過ぎた材料については 使用しないこと。
- ※ 注入はひびわれの下方から上方向に向かって、順次注入を行う。
- ※ 注入パイプ取付は25cm間隔を基本とする。

断面修復工(左官工法) (参考図)

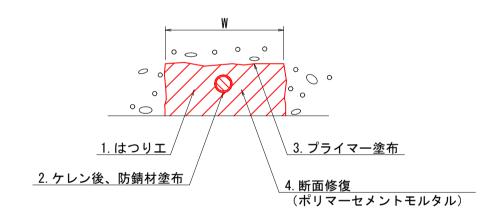

断面修復工(鉄筋追加)(左官工法) (参考図)

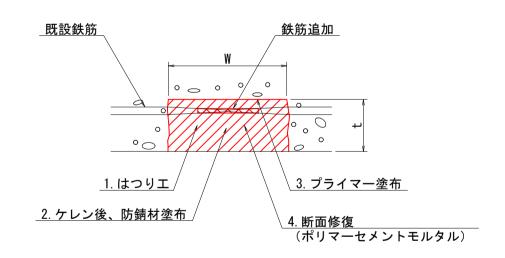

- ※ 鉄筋周辺のうきおよび劣化したコンクリートは除去すること。
- ※ 端部は、L字カットを行い、フェザーエッジとならない処理を行うこと。
- ※ 腐食鉄筋のケレンに伴い鉄筋断面が著しく減少した箇所(25%以下)は、 新たに同径の鉄筋を追加設置すること。
- ※ 鉄筋を追加する場合は、必要な鉄筋継ぎ手長を確保すること。
- ※ 断面修復工は、原形復旧を基本とするが、純かぶり10mm未満の箇所に
- ついては、10mm以上のかぶり厚を確保させること。 ※ 材料は可使時間内に使用し、可使時間を過ぎたものについては 使用しないこと。


図面番号	第	13 枚	内 2 !	号
図面名称	市道亀甲佐陀紹外浜橋(市道2			
縮尺	図示(A3版)	は表示縮尺	その1/2に	縮小表示)
製図年月日	令和	年	月	日
写図年月日	令和	年	月	日
米子市 都市整備部 道路整備課				

外浜橋 補修図(その2) _{S=1:50}

(亀甲佐陀線)

排水•防水工

平面図

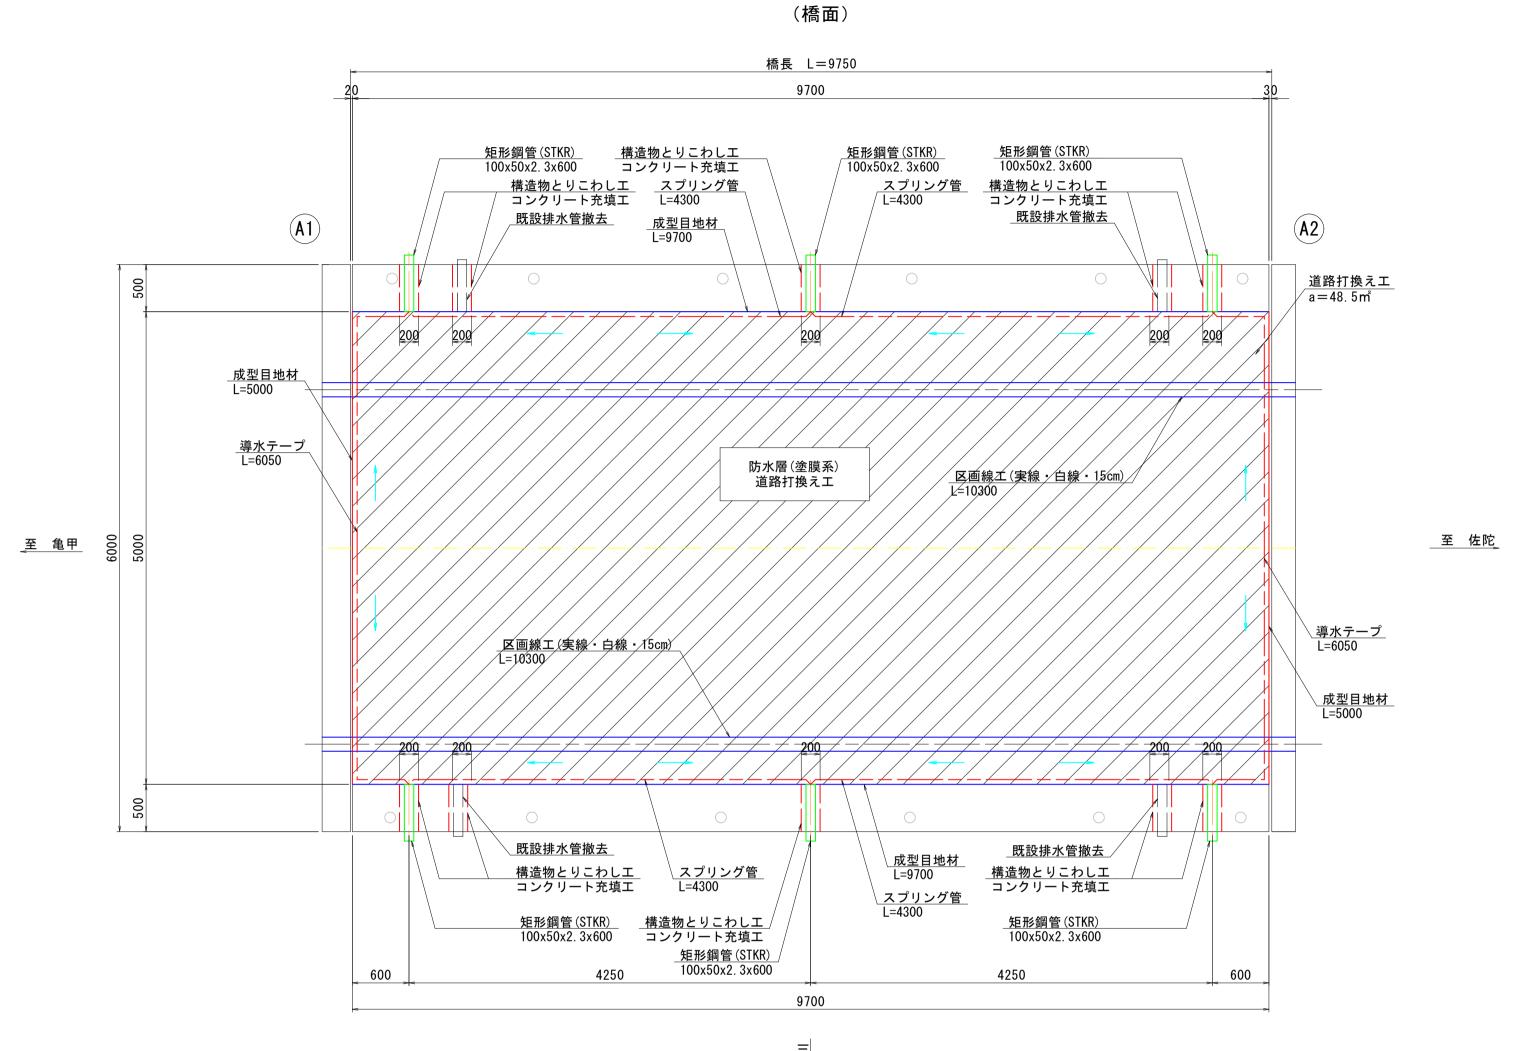

排水装置補修工(矩形綱管)数量表

排小表旦無過	多工(足形驯官) 数里衣			(1橋当り)
名 称	規 格	単位	数量	備考
既設排水管撤去	VP100	基	4	
排水装置		基	6	
排水管流心延長		m	2. 400	
排水管	STKR □100x50x2.3	m	3. 600	L= 0.600 x 6 = 3.600
コンクリートエ	σ ck=24N/mm 2	m ²	0. 249	
型枠工	一般型枠	m ³	0. 740	
鉄筋探査	下向き 0.5m x 0.5m	m ²	1. 500	A= 0.500 x 0.500 x 6
構造物とりこわしエ	鉄筋構造物 人力施工	m ³	0. 220	
	コンクリート塊 人力積込	m ³	0. 220	
	がれき類	m ³	0. 220	

- ※ 形状・寸法については、施工時に再度確認を行うこと。
- ※ 土砂堆積、植生等がある場合は、撤去を行うこと。
- ※ 舗装剥ぎ取り後、床版を傷つけないよう注意すること。
- ※ コンクリートを削孔する際は、既設鉄筋に損傷を与えないように、 事前に鉄筋探査を実施し削孔位置を決定すること。
- ※ 排水装置設置の際に主構造と干渉する場合は、排水装置位置を調整すること。
- ※ 防水層を設置する範囲は不陸整正を行うこと。
- ※ 排水勾配が逆勾配となる箇所については、施工時に排水勾配を設けること。
- ※ 防水材塗布時は表面水分量10%以下とすること。
- ※ 防水材塗布は、気温5℃以下では施工しないこと。

橋面防水工数量表

间面例外工效量数						
名 称	規格	単位	数量	備 考		
防水層	塗膜系	m ²	48. 5			
スプリング管	18 ¢	m	17. 2			
導水テープ	t=3mm · W=30mm	m	12. 1			
成型目地材	b=30mm • t=5mm	m	29. 4			


道路打換え工数量表

				(1橋当り)
名 称	規格	単位	数量	備考
舗装版切断工	アスファルト舗装 t=70mm	m	29. 4	(車道部)
道路打換え工	再生改質Ⅱ型アスファルト t=70mm	m ²	48. 5	(車道部)
殼運搬	アスファルト塊 t=70mm	m ³	3. 40	
殼処分	がれき類	m ³	3. 40	


区画線工数量表

四四脉工数里	. 12			(1橋当り)
名 称	規 格	単位	数量	備 考
区画線設置	実線・幅15cm・供用区間 白色(加熱式)	m	20. 6	車道部 外側線


上部構造断面図 S=1:30

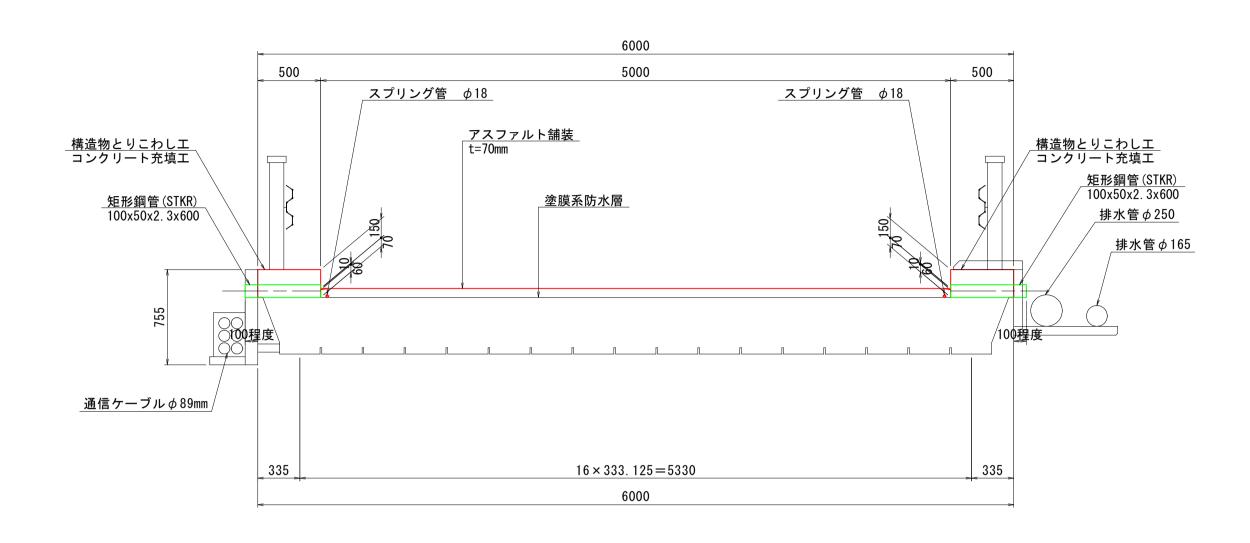

縦断排水部詳細図 S=1:3

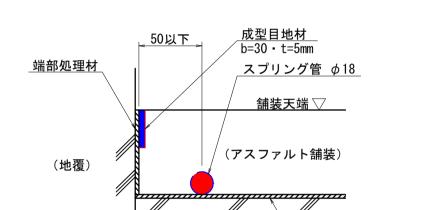


横断排水,端部防水詳細図 S=1:3

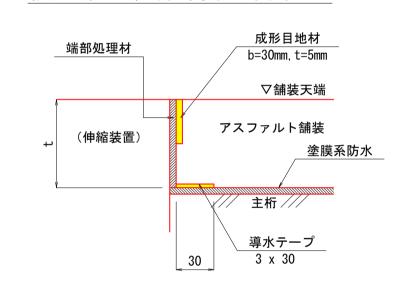

排水装置詳細図 S=1:10

N=各6箇所

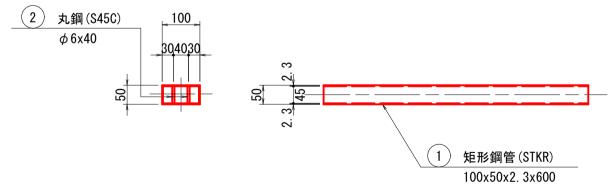


排水	装置材	料表			(1箇所当り)
記号	名 称	材質	数量	質 量	備考
1	矩形鋼管	STKR	1本	3. 1	亜鉛メッキ
2	丸鋼	S45C	2本	0. 1	里鉛メッキ
		1組当りの質量		W = 3.2	kg

図面番号	第	13 枚	内 3 号	<u>1</u> 7
図面名称	市道亀甲佐陀統			う補修工事
縮尺	図示(A3版)	は表示縮尺	その1/2に	縮小表示)
製図年月日	令和	年	月	日
写図年月日	令和	年	月	日
*	子市 都市整	備部 道路	各整備課	

外浜橋 補修図(その3) (亀甲佐陀線)

平面図 S=1:30

地覆嵩上げエ

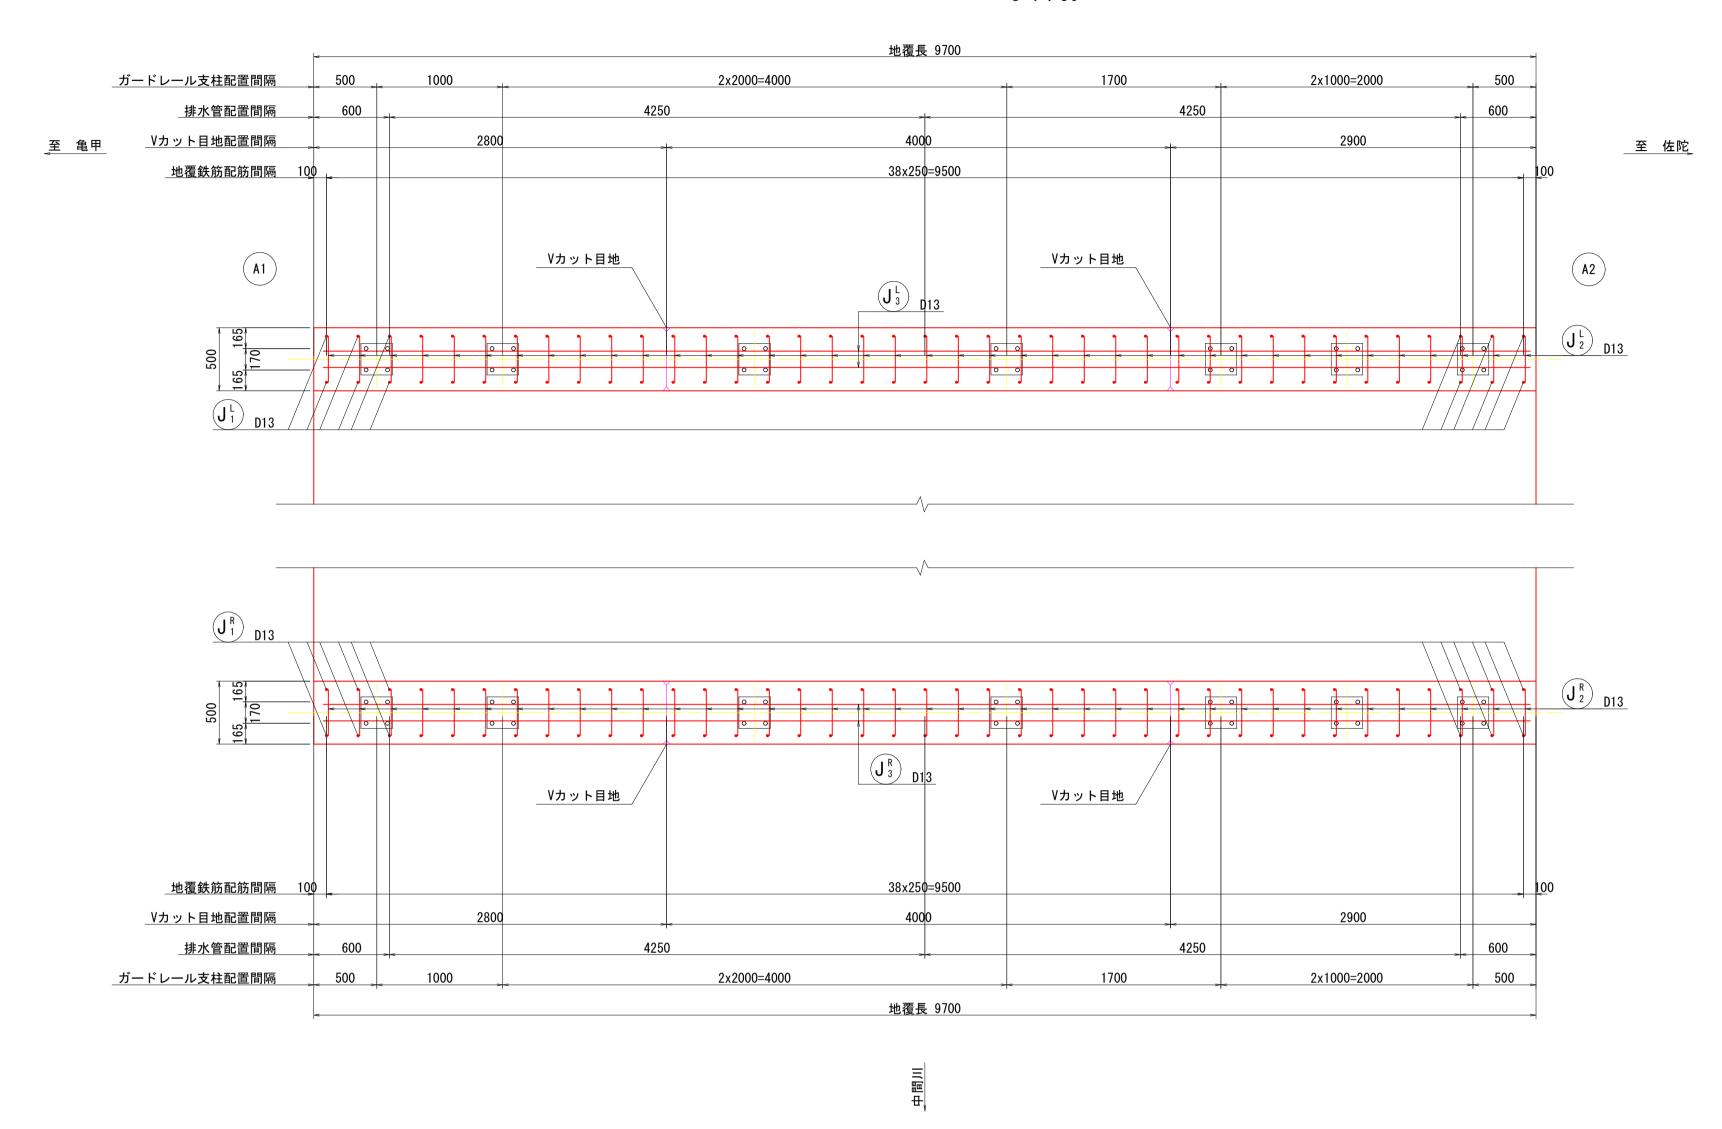

断面図 S=1:10


<u>既設地覆天</u> チッピング

 J_3^L D13


接着系アンカー (M12)


コンクリート削孔φ16


かぶり詳細図 S=1:10 ※1. 地覆部のコンクリート強度はσck=24N/mm² とする

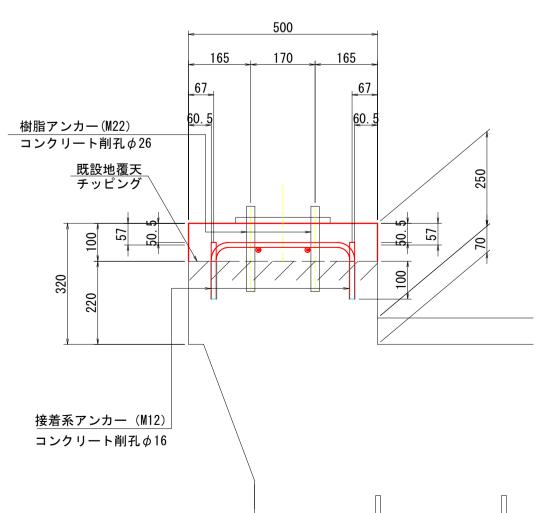

Vカット詳細図 S=1:10

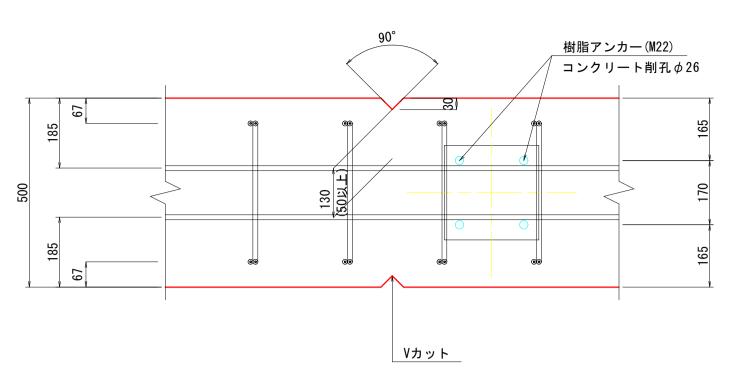

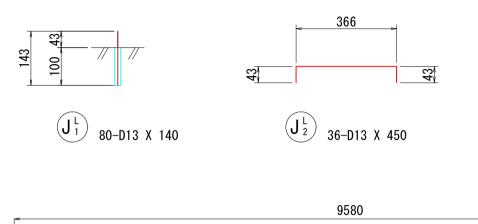

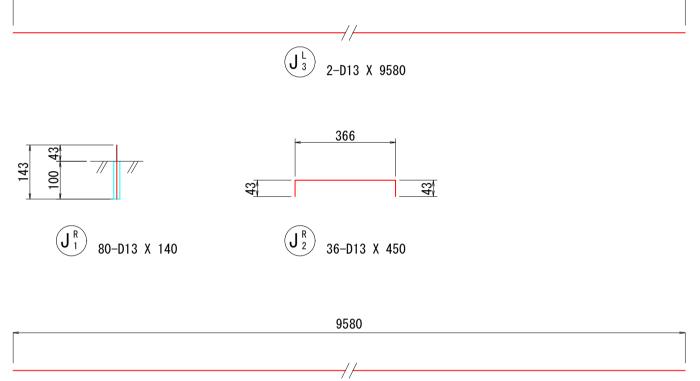

 $(J_3^R)_{2-0.13}$ x 9580

記号	径	長さ	本 数	単位質量	一本当り質量	質 量	摘	 要
JL	D13	140	76	0. 995	0.14	11	+	(76)
J L	D13	450	38	0. 995	0. 45	17		
J ^L ₃	D13	9580	2	0. 995	9. 53	19		
						47		
J ^R 1	D13	140	76	0. 995	0. 14	11	+	(76)
J_{2}^{R}	D13	450	38	0. 995	0. 45	17		
J ^R ₃	D13	9580	2	0. 995	9. 53	19		
						47		
		SD345						
		合 計 D13		94 kg				
		総質量		94 kg				
		コンクリート削	FL (φ16)	152 箇所				
		接着系アンカー	(M12)	152 箇所	·			


※2. ()内値はコンクリート削孔及び接着系アンカーの箇所数を示す。


- ※ 部材寸法は、施工前に現地を再確認のうえ、決定のこと。
- ※ 土砂堆積, 植生, 鳥の巣, ふん害等がある場合は、撤去を行うこと。
- ※ 取付金具やボルト等にゆるみ・脱落がある場合は、復旧を行うこと。

図面番号	第	13 枚	内 4	号
図面名称	市道亀甲佐陀			
縮尺	図示(A3版	は表示縮圧	₹の1/2に	[縮小表示]
製図年月日	令和	年	月	日
写図年月日	令和	年	月	日
*	子市 都市整	備部道	路整備課	

外浜橋 補修図(その4) (亀甲佐陀線) s=1:50

防護柵詳細図

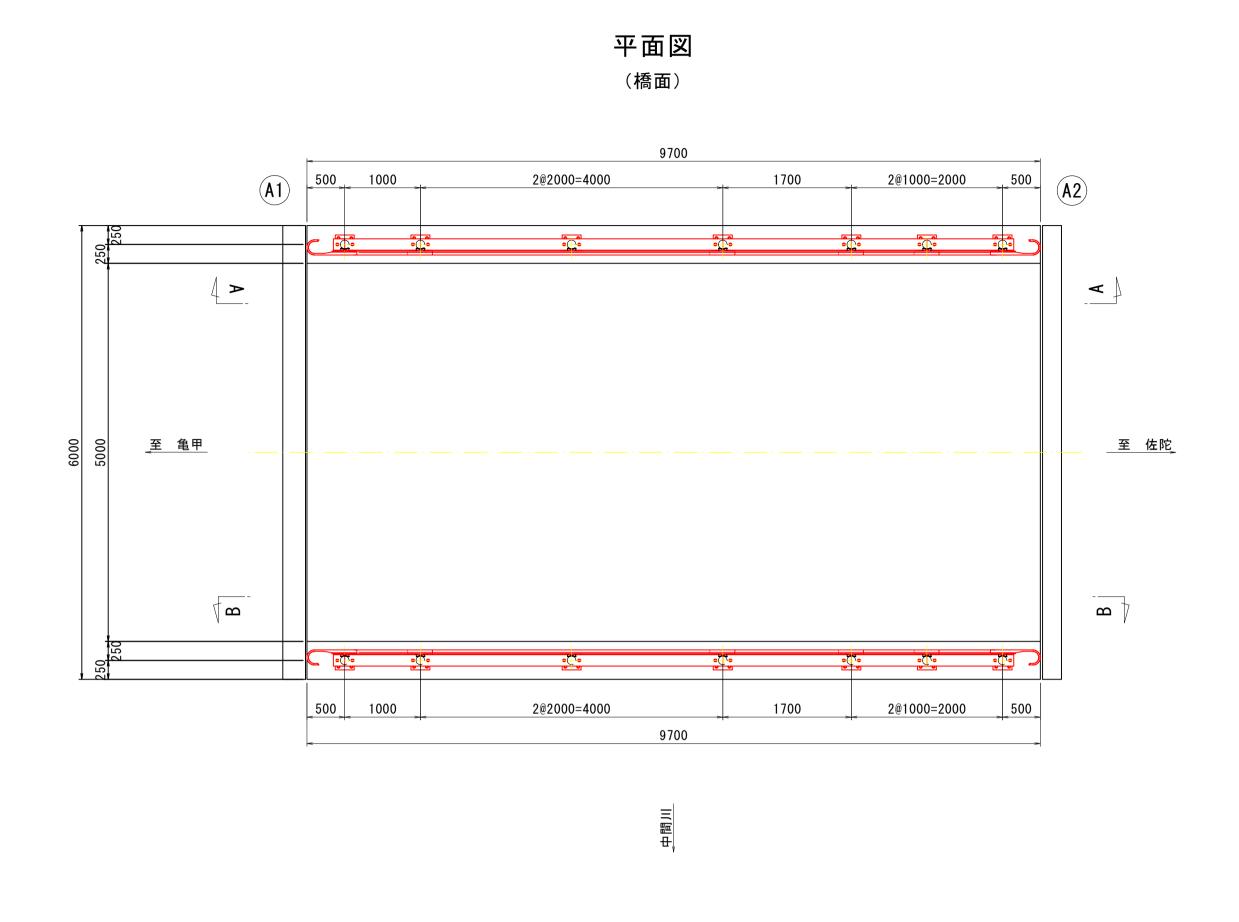


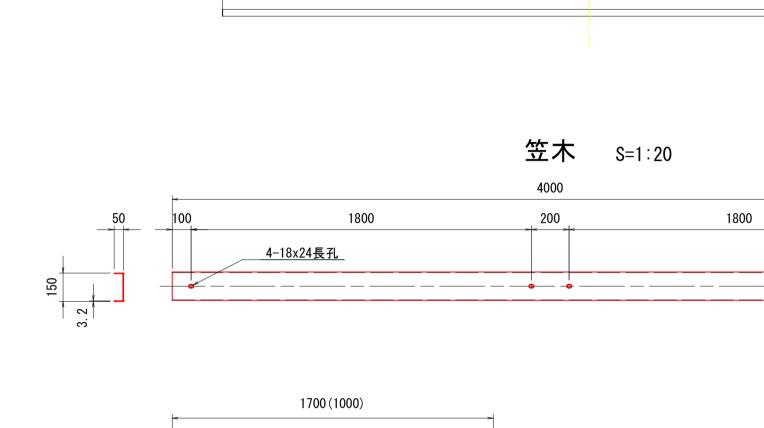


既設防護柵撤去

防護柵撤去側面図

9700

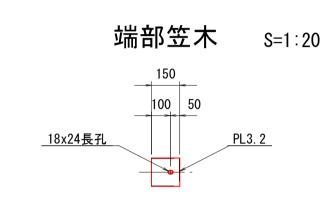


至 佐陀

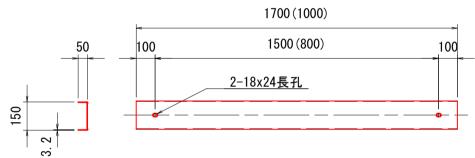


(A1)

至亀甲

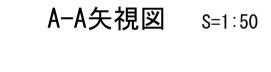



1700

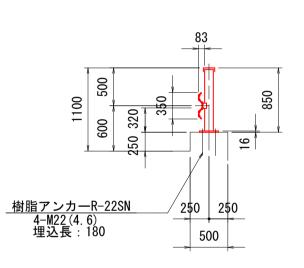


断面図 S=1:40

断面図 S=1:40

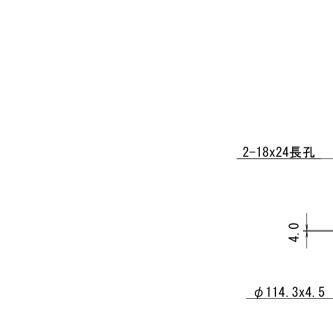

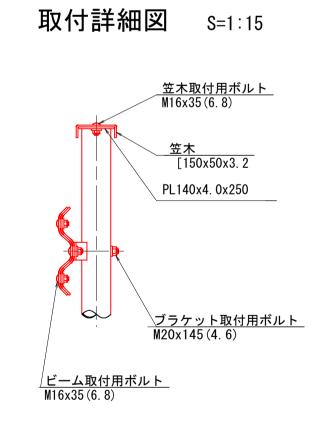



B-B矢視図 S=1:40

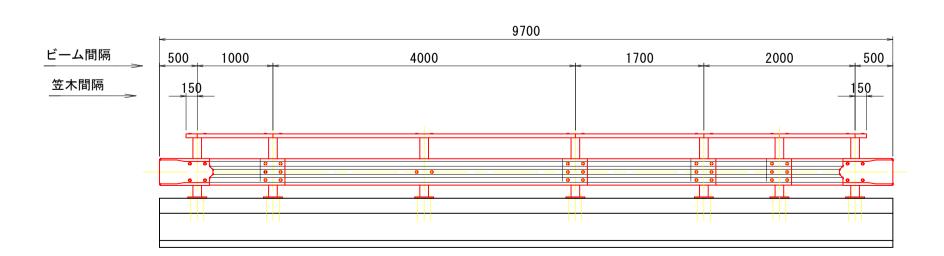


ビーム間隔

笠木間隔

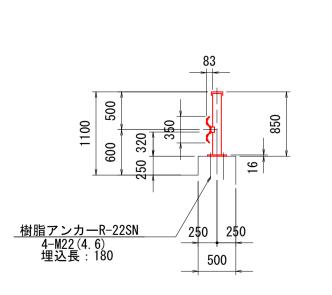

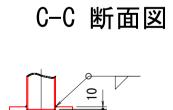


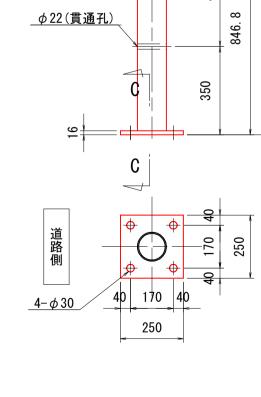

支柱 S=1∶15

図面番号第 13 枚 内 5 号図面名称市道亀甲佐陀線外浜橋ほか 2 橋りょう補修工事
外浜橋(市道亀甲佐陀線) 補修図(その4)縮 尺図示(A3版は表示縮尺の1/2に縮小表示)製図年月日令和 年 月 日写図年月日令和 年 月 日米子市 都市整備部 道路整備課

※ 支柱位置は、アンカーボルトが既設地覆の鉄筋に干渉しないよう、必要に応じて調整すること。

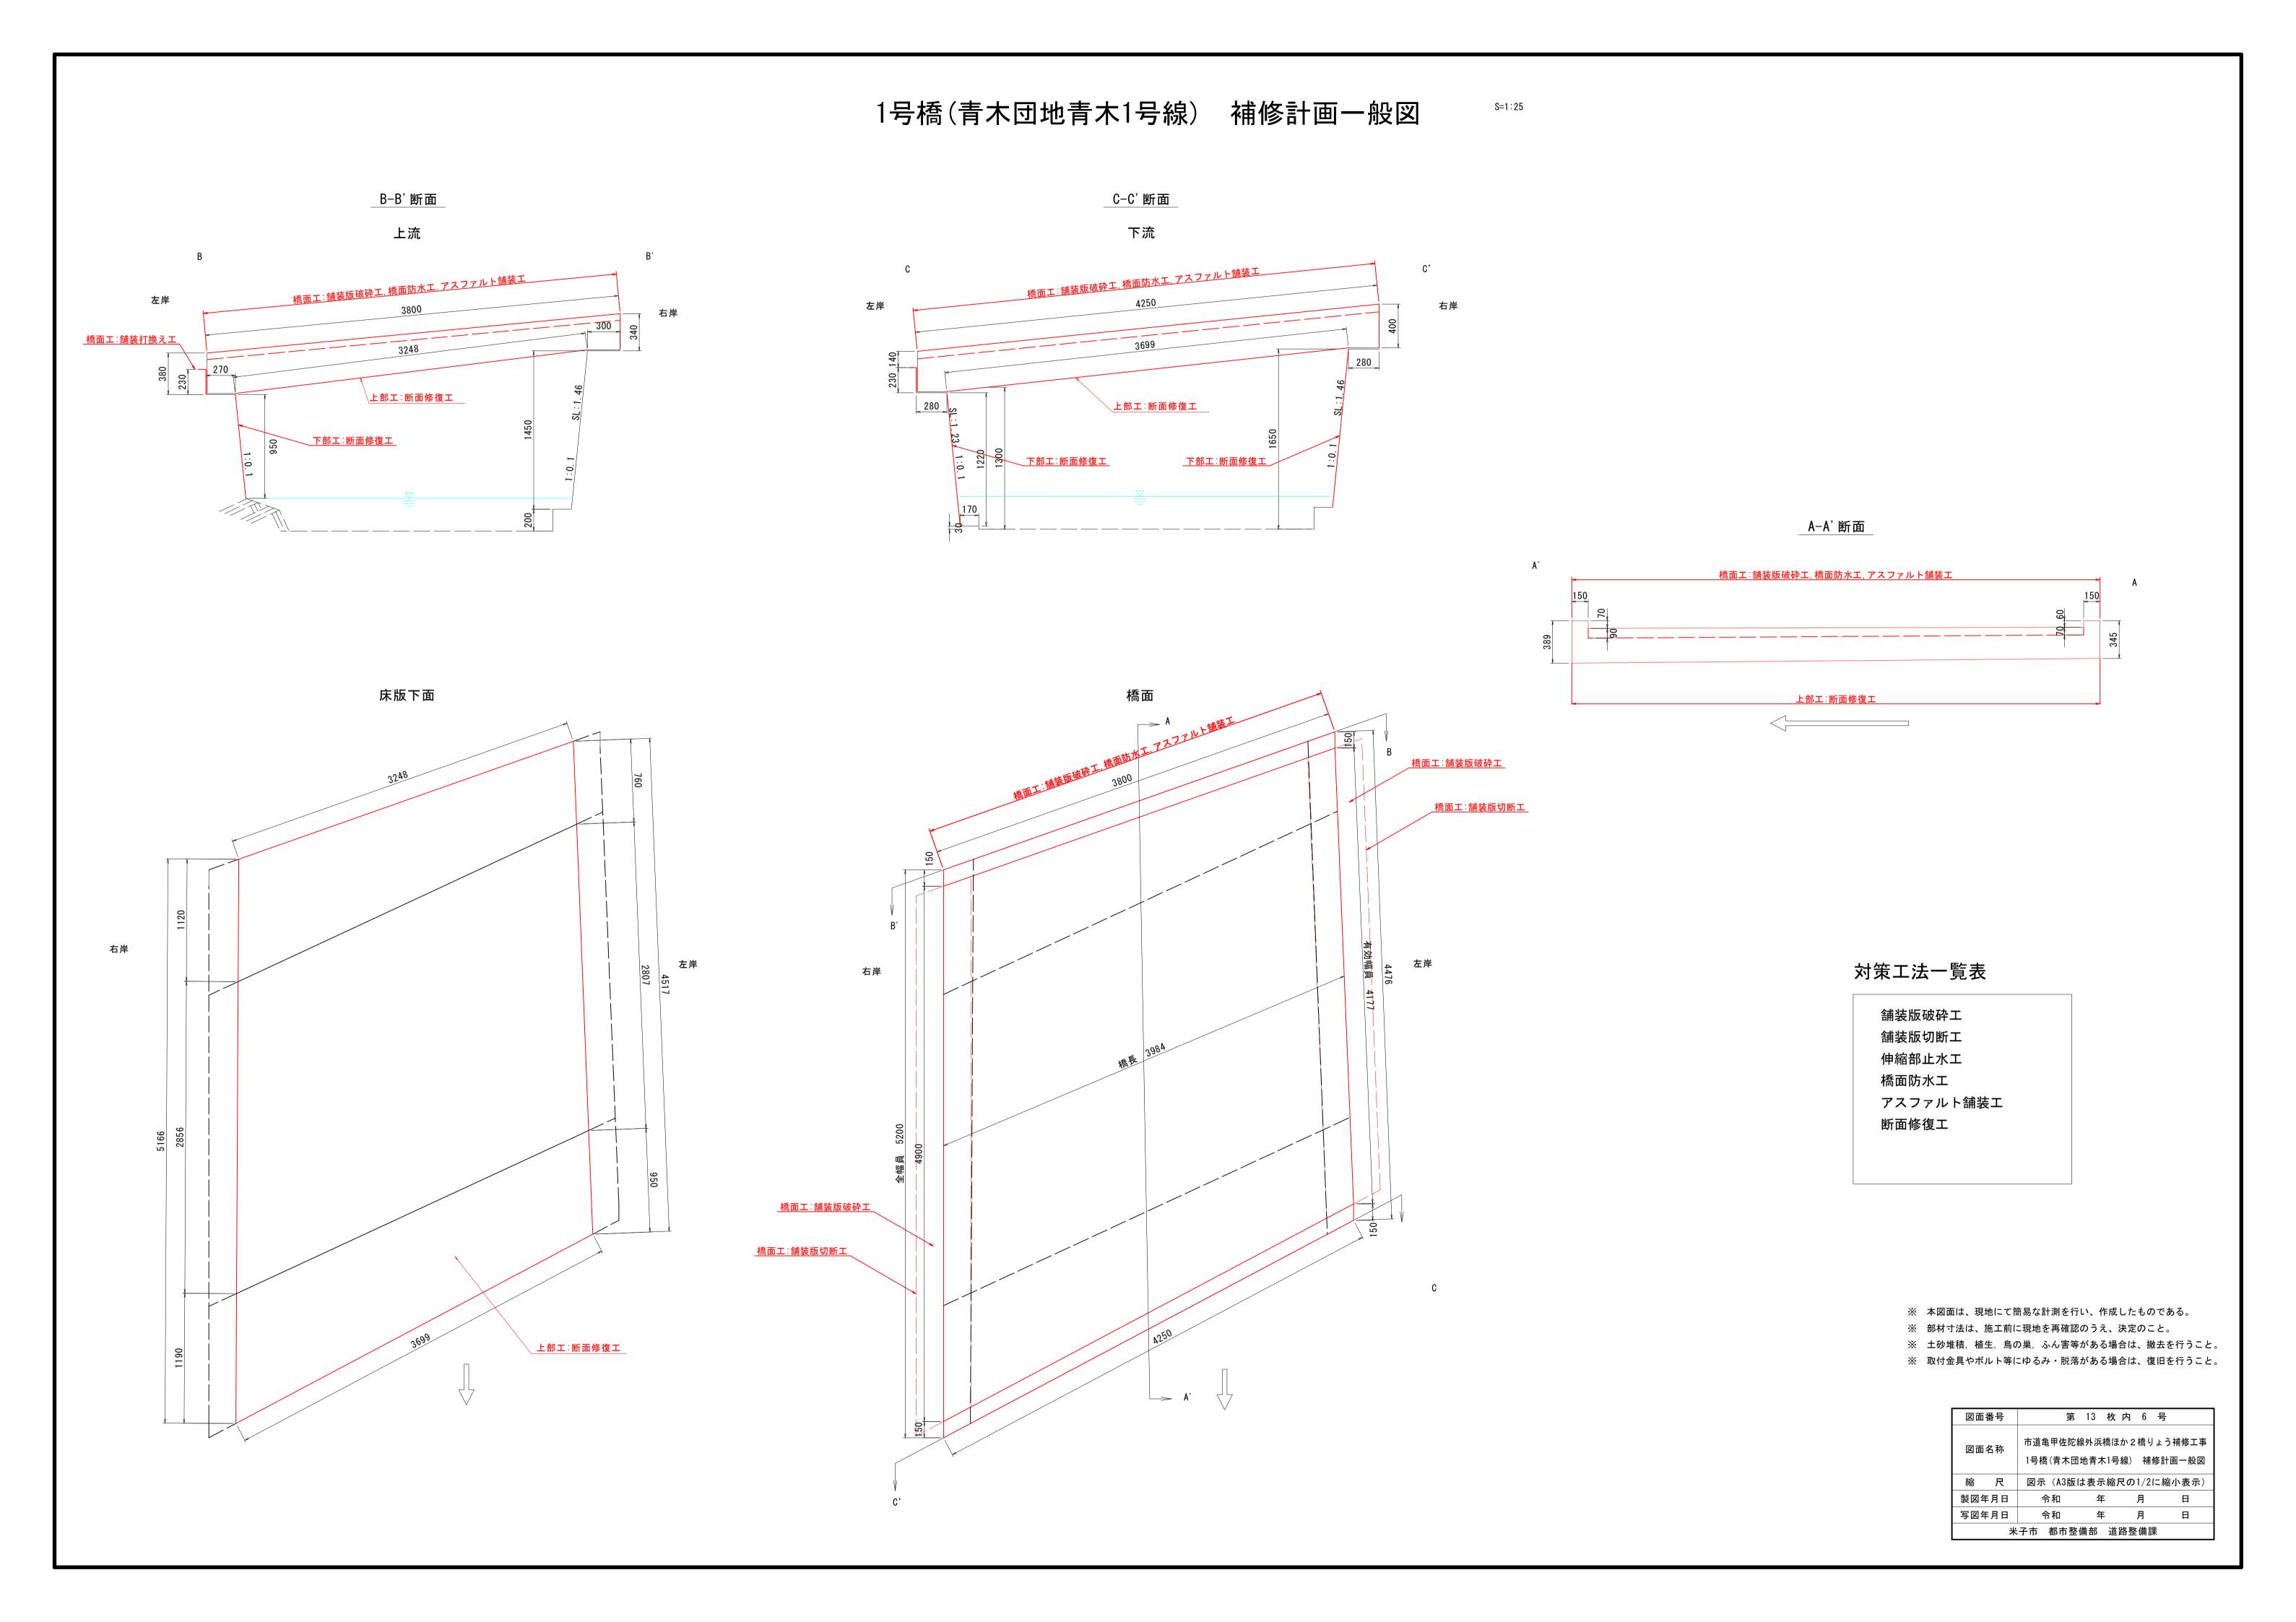

1号橋(青木団地青木1号線) 床版補修図(その1)

S=1:20


断面修復工 鉄筋露出 1. 388 合計(m³) S4-鉄筋追加 D16x1本 L=1.73m 150 <u>S6-鉄筋追加</u> D16x1本 S1 1-D16 x 1400 S2) 1-D16 x 2070 S3) 1-D16 x 1650 S3-鉄筋追加 D16x1本 L=1.50m L=1.65m <u>S5-鉄筋追加</u> D16x1本 L=1.52m (S4) 1-D16 x 1730 (S5) 1-D16 x 1520 (S6) 1-D16 x 1500 鉄筋質量表 (SD345) (一橋当り) ∖<u>S1-鉄筋追加</u> D16x1本 L=1.40m 記号 径 長 さ 本 数 単 位 質 量 一本当り質量 質 量 摘 要 D 1 6 2.184 \<u>S2-鉄筋追加</u> D16x1本 L=2.07m S 2 D 16 3.229 **S** 3 D 16 1650 2.574 1.56 D 16 S 4 2.699 S 5 D 16 1520 1.56 2.371 S 6 D 16 1500 1.56 2.340 19 合 計 D16 19 kg 凡 例 総質量 19 kg 損傷の種類 ※1 添え鉄筋重ね接手長 35.7D = 35.7×16 = 571.2 ≒ 575 ひびわれ (0.2mm未満) ※2 鉄筋の露出していない うき部等のはつり作業の結果 鉄筋断面積の25%以上の減少が確認された場合は 添え鉄筋の追加について、発注者と協議すること。 ひびわれ (0. 2~0. 5mm) ひびわれ

(0.5mm以上)

断面修復工 (左官工法) 鉄筋露出

うき

断面修復工(左官工法) (参考図)

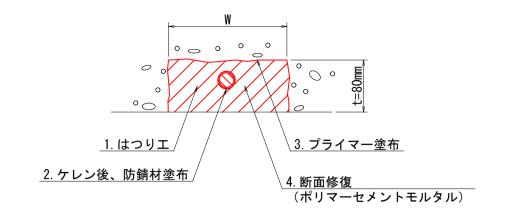



断面修復工(鉄筋追加)(左官工法) (参考図)


<u>既設鉄筋</u>	<u>鉄筋追加</u>
35. 7D	断面減少鉄筋 重ね継手長 35.7D
° 77/////	
<u>1. はつりエ</u>	3. プライマー塗布
2. ケレン後、防錆材塗布	4. 断面修復 (ポリマーセメントモルタル)

- ※ 鉄筋周辺のうきおよび劣化したコンクリートは除去すること。
- ※ 端部は、L字カットを行い、フェザーエッジとならない処理を行うこと。
- ※ 腐食鉄筋のケレンに伴い鉄筋断面が著しく減少した箇所(25%以下)は、
- 新たに同径の鉄筋を追加設置すること。
- ※ 鉄筋を追加する場合は、必要な鉄筋継ぎ手長を確保すること。 重ね継ぎ手長の目安 4 OD (D: 鉄筋径) 4 OD ≧ 35.7×D
 - = (σsa / (4 τ oa)) × D ············道路橋示方書Ⅲ(コンクリート橋編) P84 σsa鉄筋の引張強度 SD345 → 200 (N/mm2) τ oaコンクリートの付着応力度 鉄筋構造物強度21 N/mm2 →1.4 (N/mm2) = (200/ (4×1.4)) × D
- ※ 断面修復工は、原形復旧を基本とするが、純かぶり10mm未満の箇所に
- ついては、10mm以上のかぶり厚を確保させること。
- ※ 材料は可使時間内に使用し、可使時間を過ぎたものについては 使用しないこと。

図面番号	第	13 枚	内 7	号	
図面名称	市道亀甲佐陀約 1号橋(青木団地				
縮尺	図示(A3版/	よ表示縮原	₹の1/2に	に縮小表示)	
製図年月日	令和	年	月	B	
写図年月日	令和	年	月	B	
米子市 都市整備部 道路整備課					

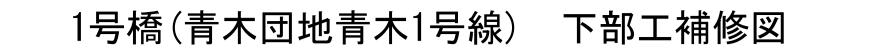

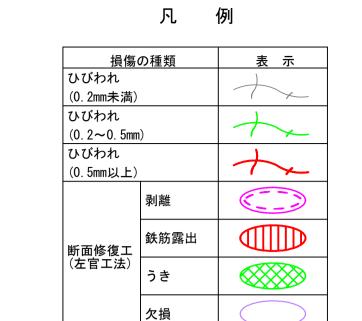


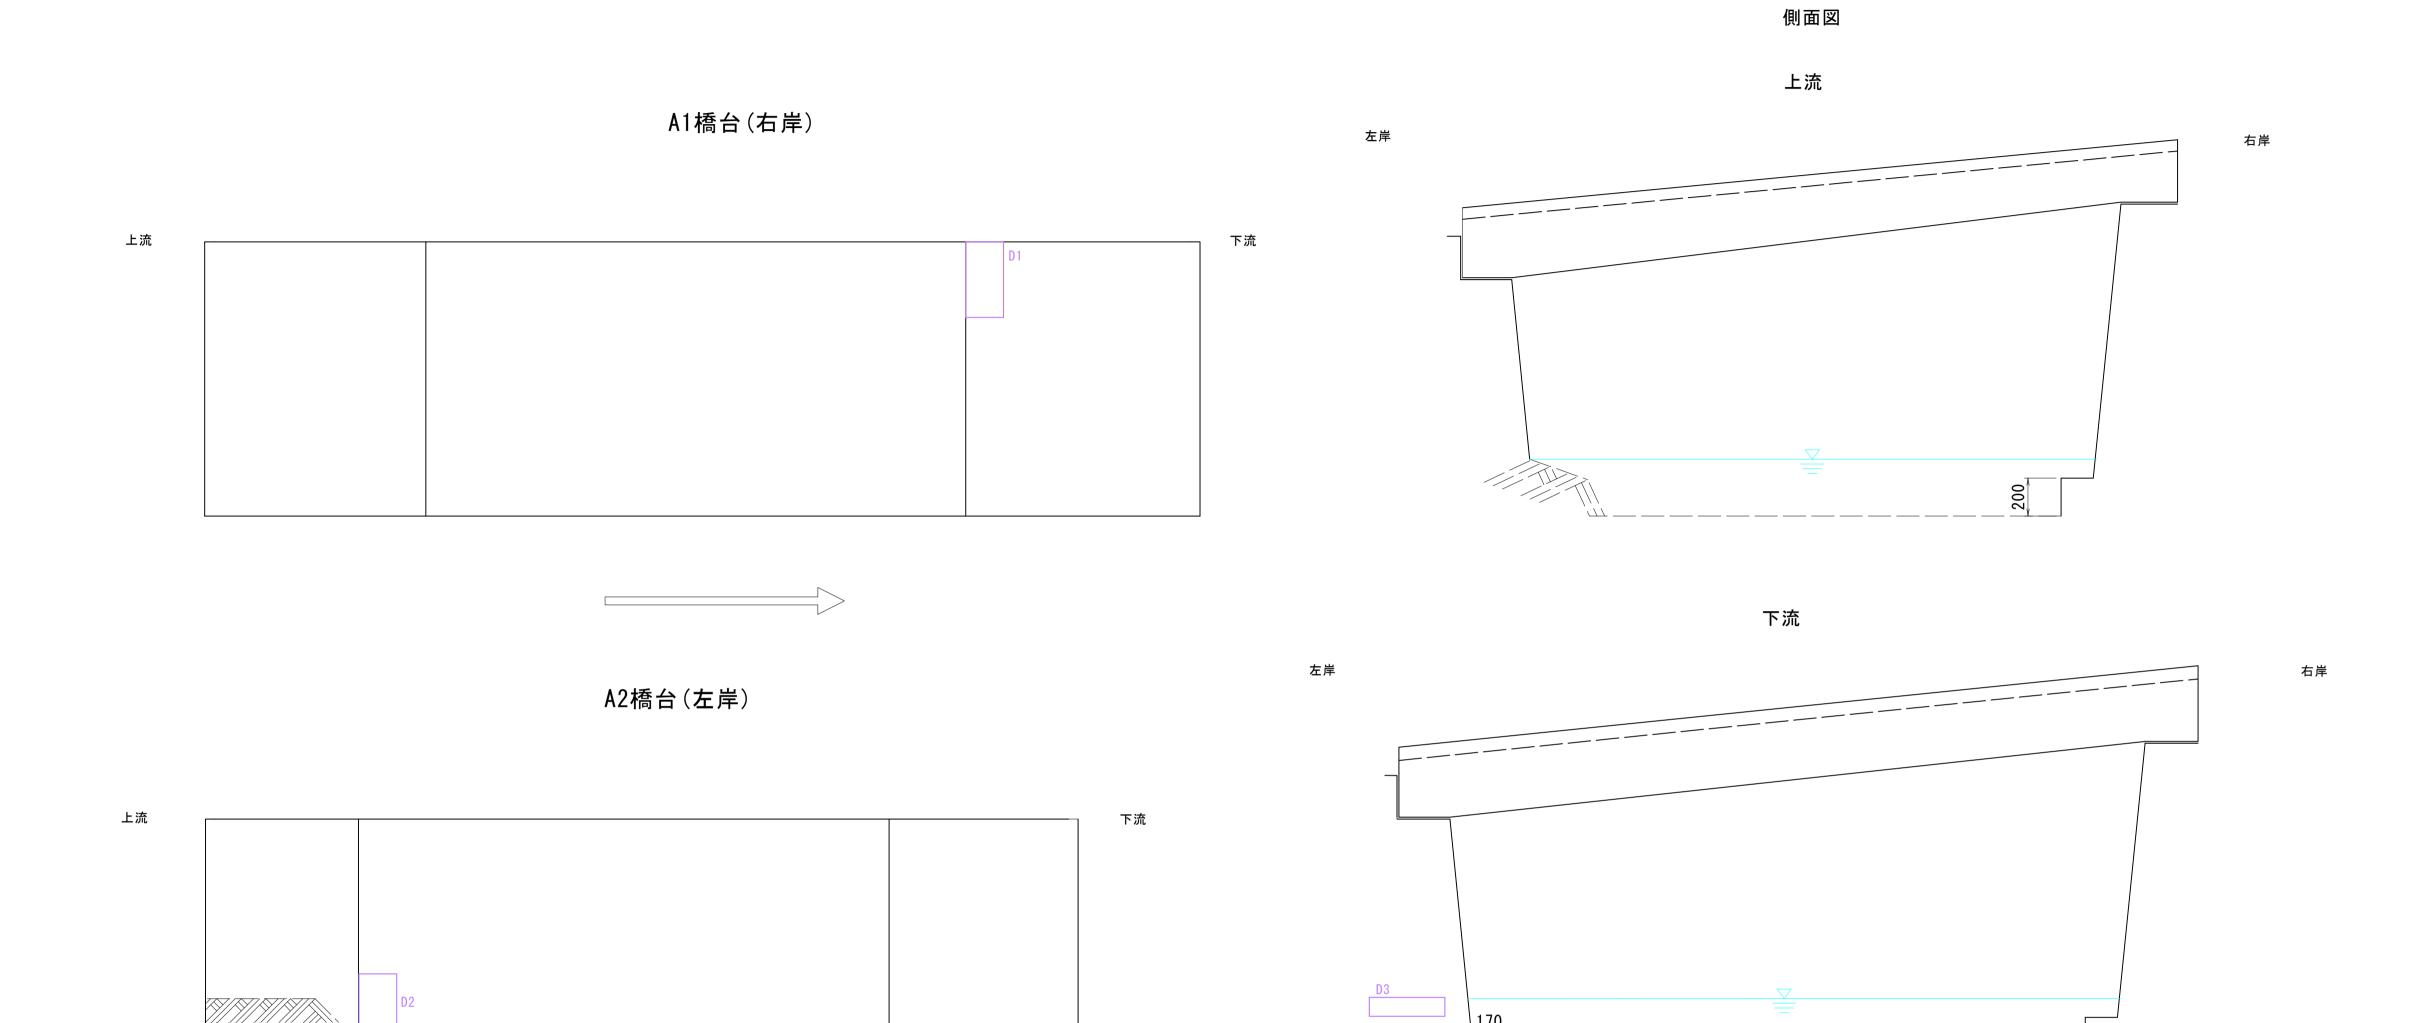

断面修復工						
欠	欠損					
合計(m ²) 0.200						

図面	番号		第	13	枚	内	8	号		
図面名称			見甲佐陀約 喬(青木団							
縮	尺	図示	(A3版)	ま表示	・縮丿	マの	1/2	に縮	小表示	;)
製図年	月日	수	和	年	Ξ		月		日	
写図年	月日	수	和	年	Ε		月		日	
	米	子市	都市整個	備部	道	路整	備訓	果		

1号橋(青木団地青木1号線) 橋面防水工詳細図(その1)

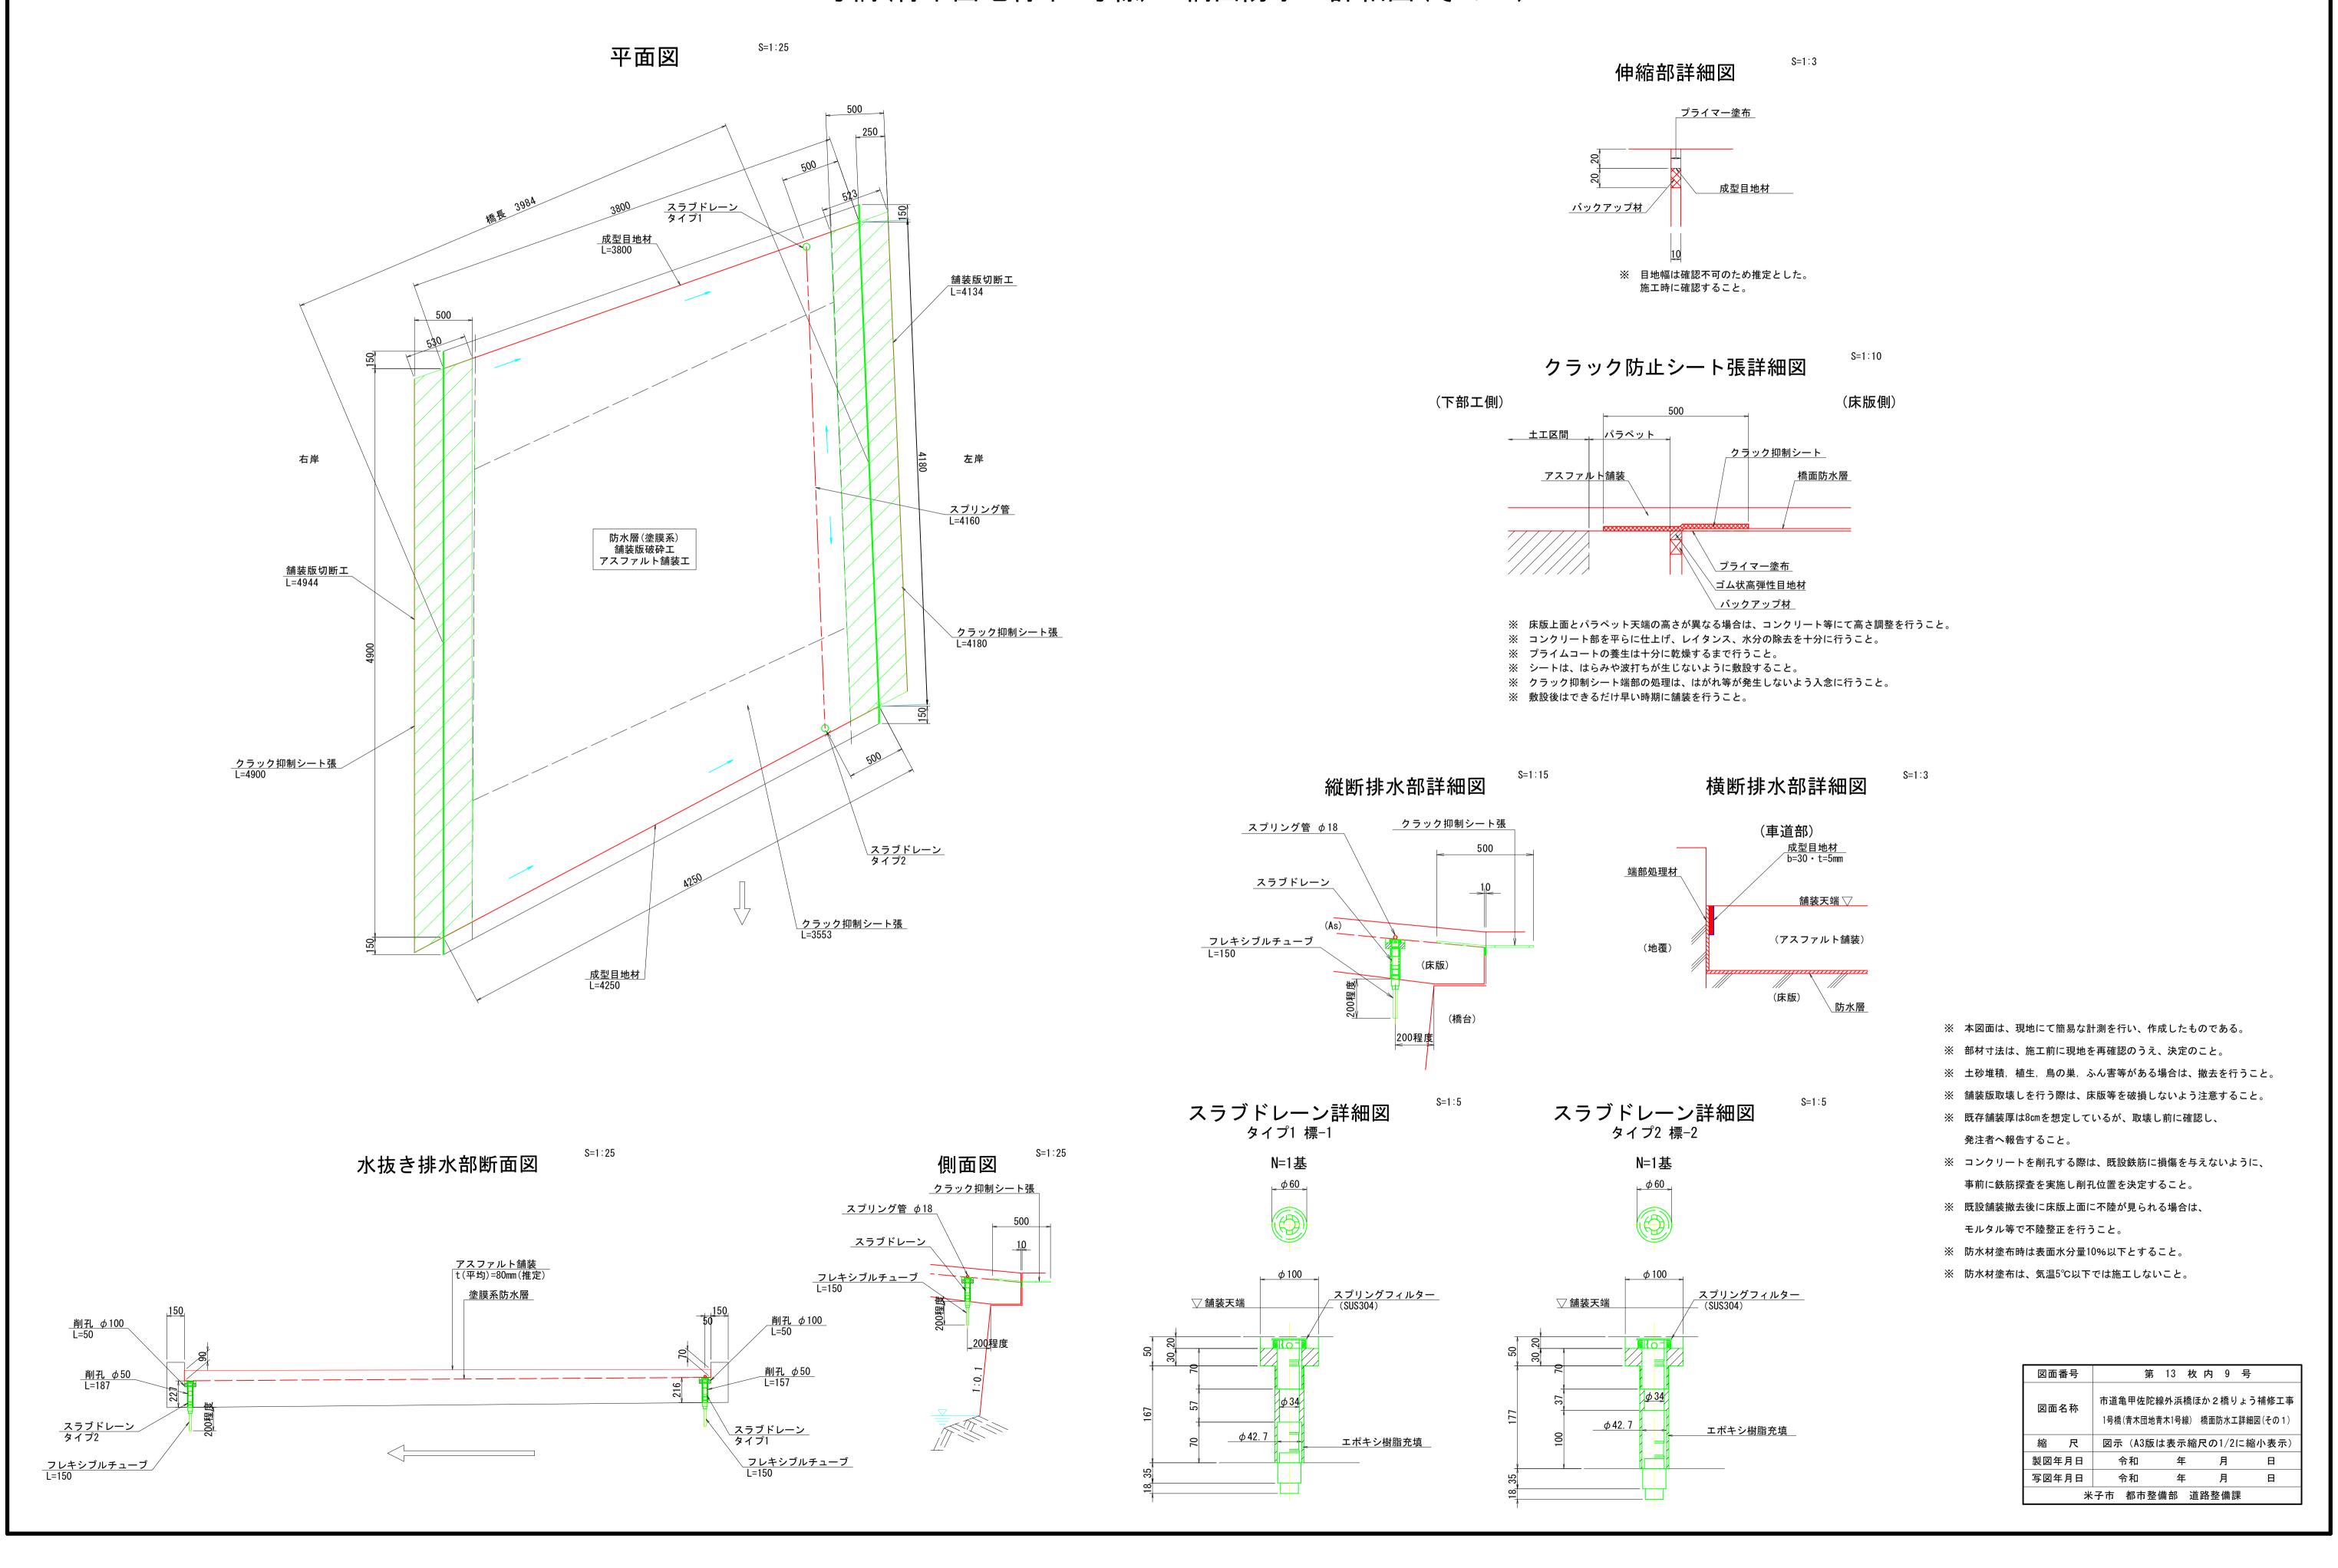


1号橋(青木団地青木1号線) 橋面防水工詳細図(その2) 🖫 🖂 平面図 平面図 平面図 (舗装工) (防水層) (舗装版破砕工) <u>アスファルト舗装工</u> (接続道路部) <u>アスファルト舗装工</u> (橋面部) <u>アスファルト舗装工</u> (接続道路部)


図面	番号		第	13	枚	内	10	号	
図面名称			甲佐陀絲						
縮	尺	図示	(A3版)	は表示	縮戶	₹の1	1/215	縮小	表示)
製図年	月日	수.	和	年	Ξ		月		Ħ
写図年	月日	수.	和	年	Ξ	,	月		Ħ
	米	子市	都市整	備部	道	路整	備課		


2号橋 補修一般図

(二本木下郷線)

平面図 S=1:30 平面図 (床版) S=1:30

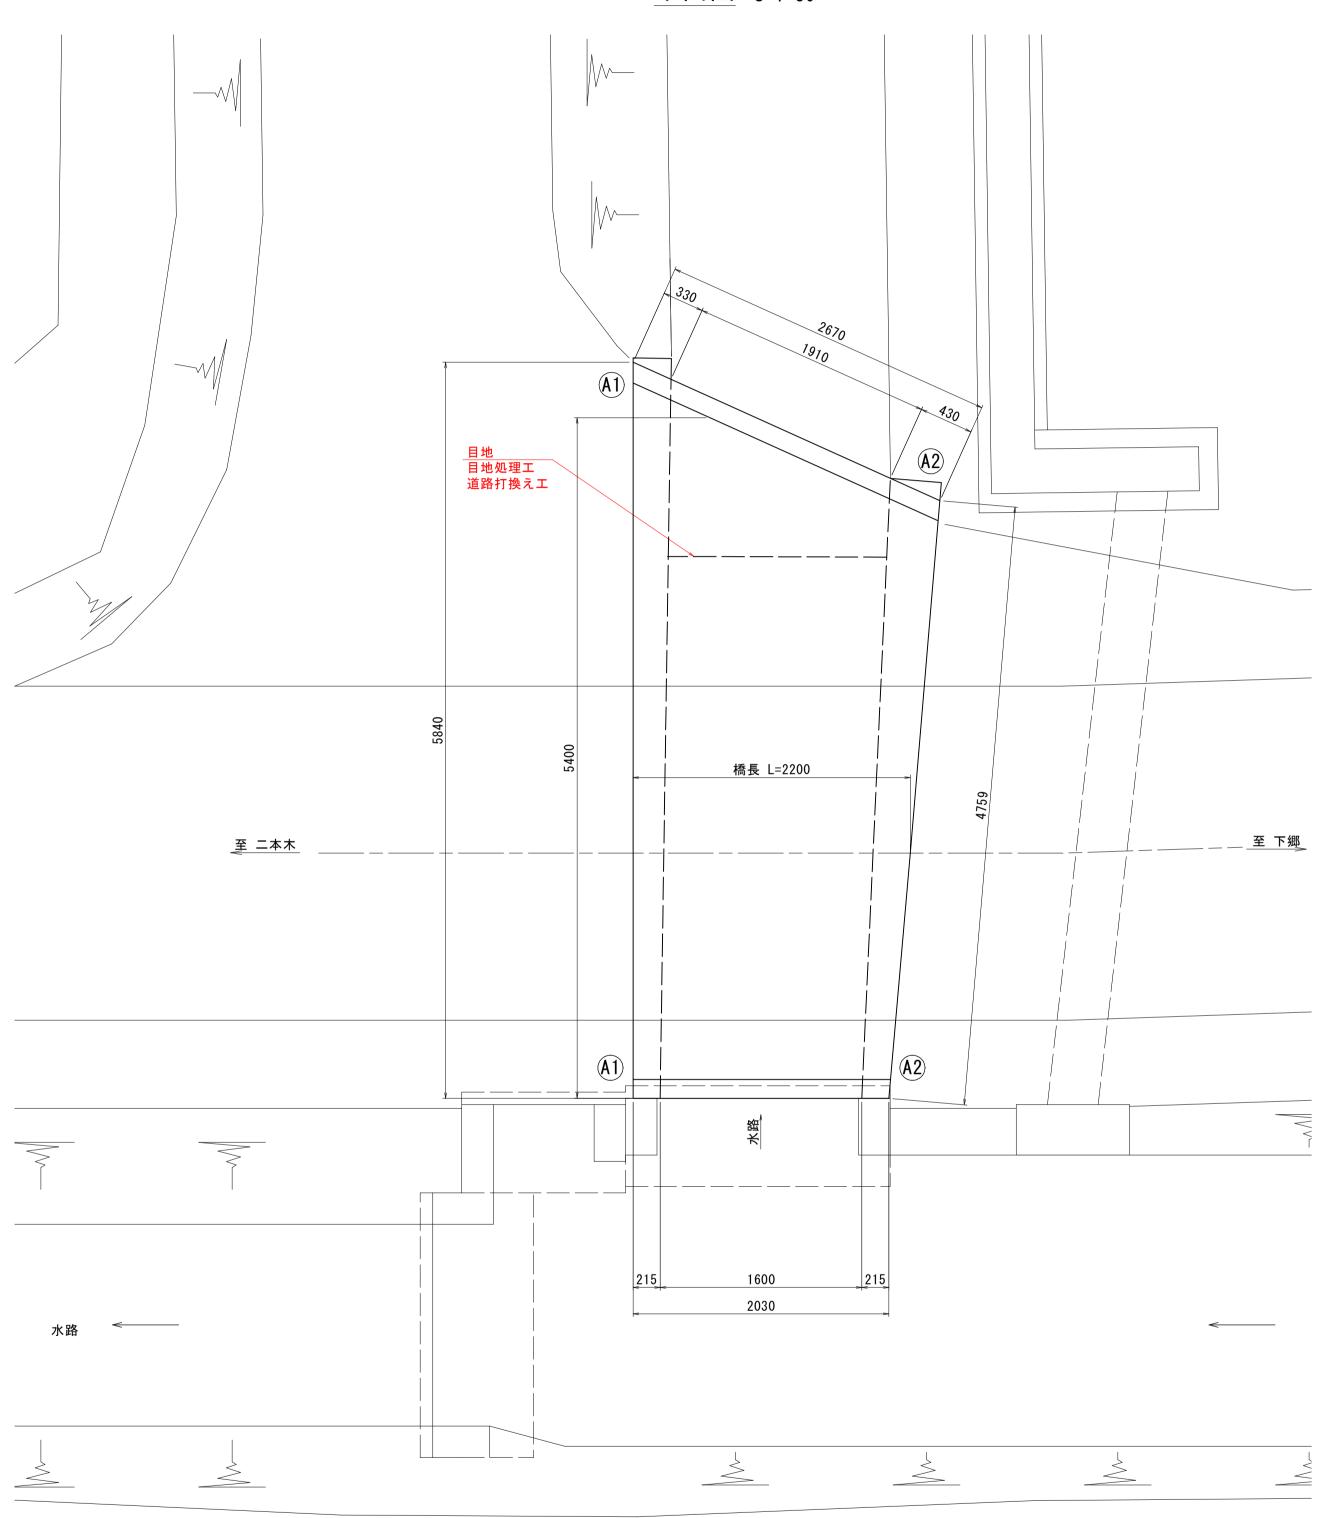

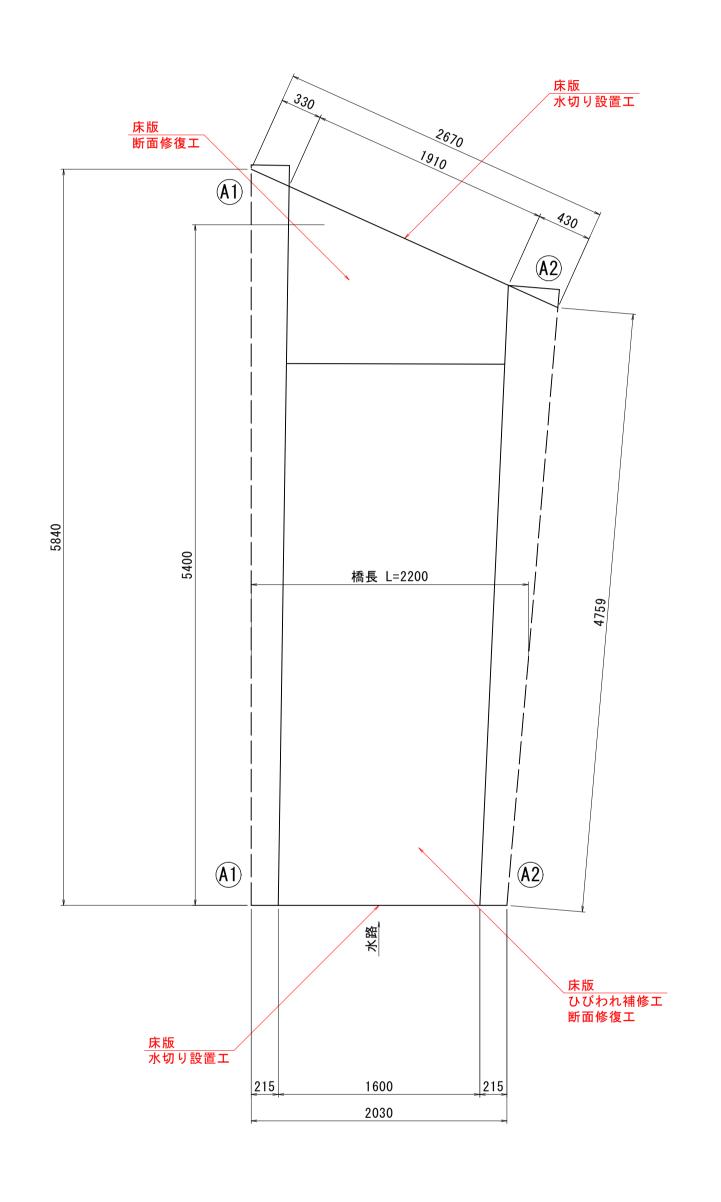


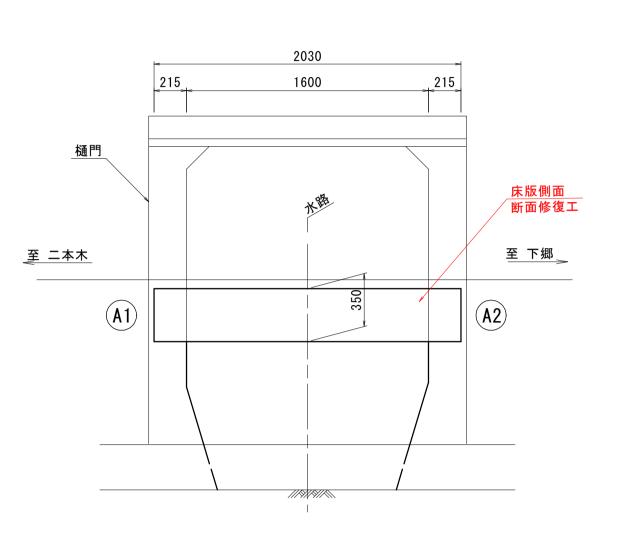

<u>側面図</u> S=1:25

(上流側)

側面図 S=1∶25 (下流側)

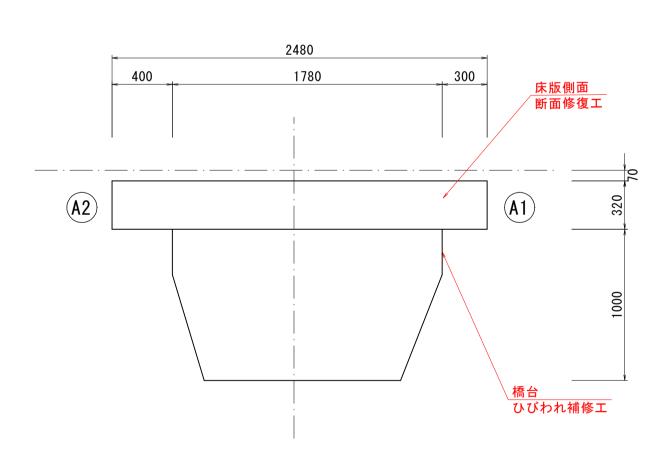

補修工法一覧表


1111岁二岁 先致			
補修工法		規格・使用材料	適用部位
ひびわれ補修工	ひびわれ注入エ	エポキシ樹脂系注入材 1種	橋台
		エポキシ樹脂系注入材 3種	床版
断面修復工	左官工法	ポリマーセメントモルタル	床版
目地処理工		合成ゴム半独立気泡体	目地
道路打換え工		改質Ⅱ型密粒度(20)	目地
水切り設置工		EPDMゴム	床版

設計条件

路	路線 名	市道二本木下郷線
架	₽橋年次	不明 ※橋梁台帳より
橋 長		2.200 m
全幅員		5. 400 m
交	きき物件	水路
形	上部工	RC床版橋
式	下部工	A1、A2橋台:重力式橋台
基礎工		直接基礎(橋梁台帳より)
□□□□□□□□□□□□□□□□□□□□□□□□□□□□□□□□□□□□		不明

図面番号	第	13 枚	内 11	号		
市道亀甲佐陀線外浜橋ほか2橋りょう補修 図面名称 2号橋(市道二本木下郷線) 補修一般						
縮尺	図示(A3版I	ま表示縮)	尺の1/2に	縮小表示)		
製図年月日	令和	年	月	日		
写図年月日	令和	年	月	B		
米子市 都市整備部 道路整備課						

2号橋 損傷図 (その1) _{S=1:20} (二本木下郷線) ひびわれ補修工+断面修復工 平面図 側面図 正面図 (A1橋台) (上流側) D2-0. 641 m² $D4-0.05 \times 0.05$

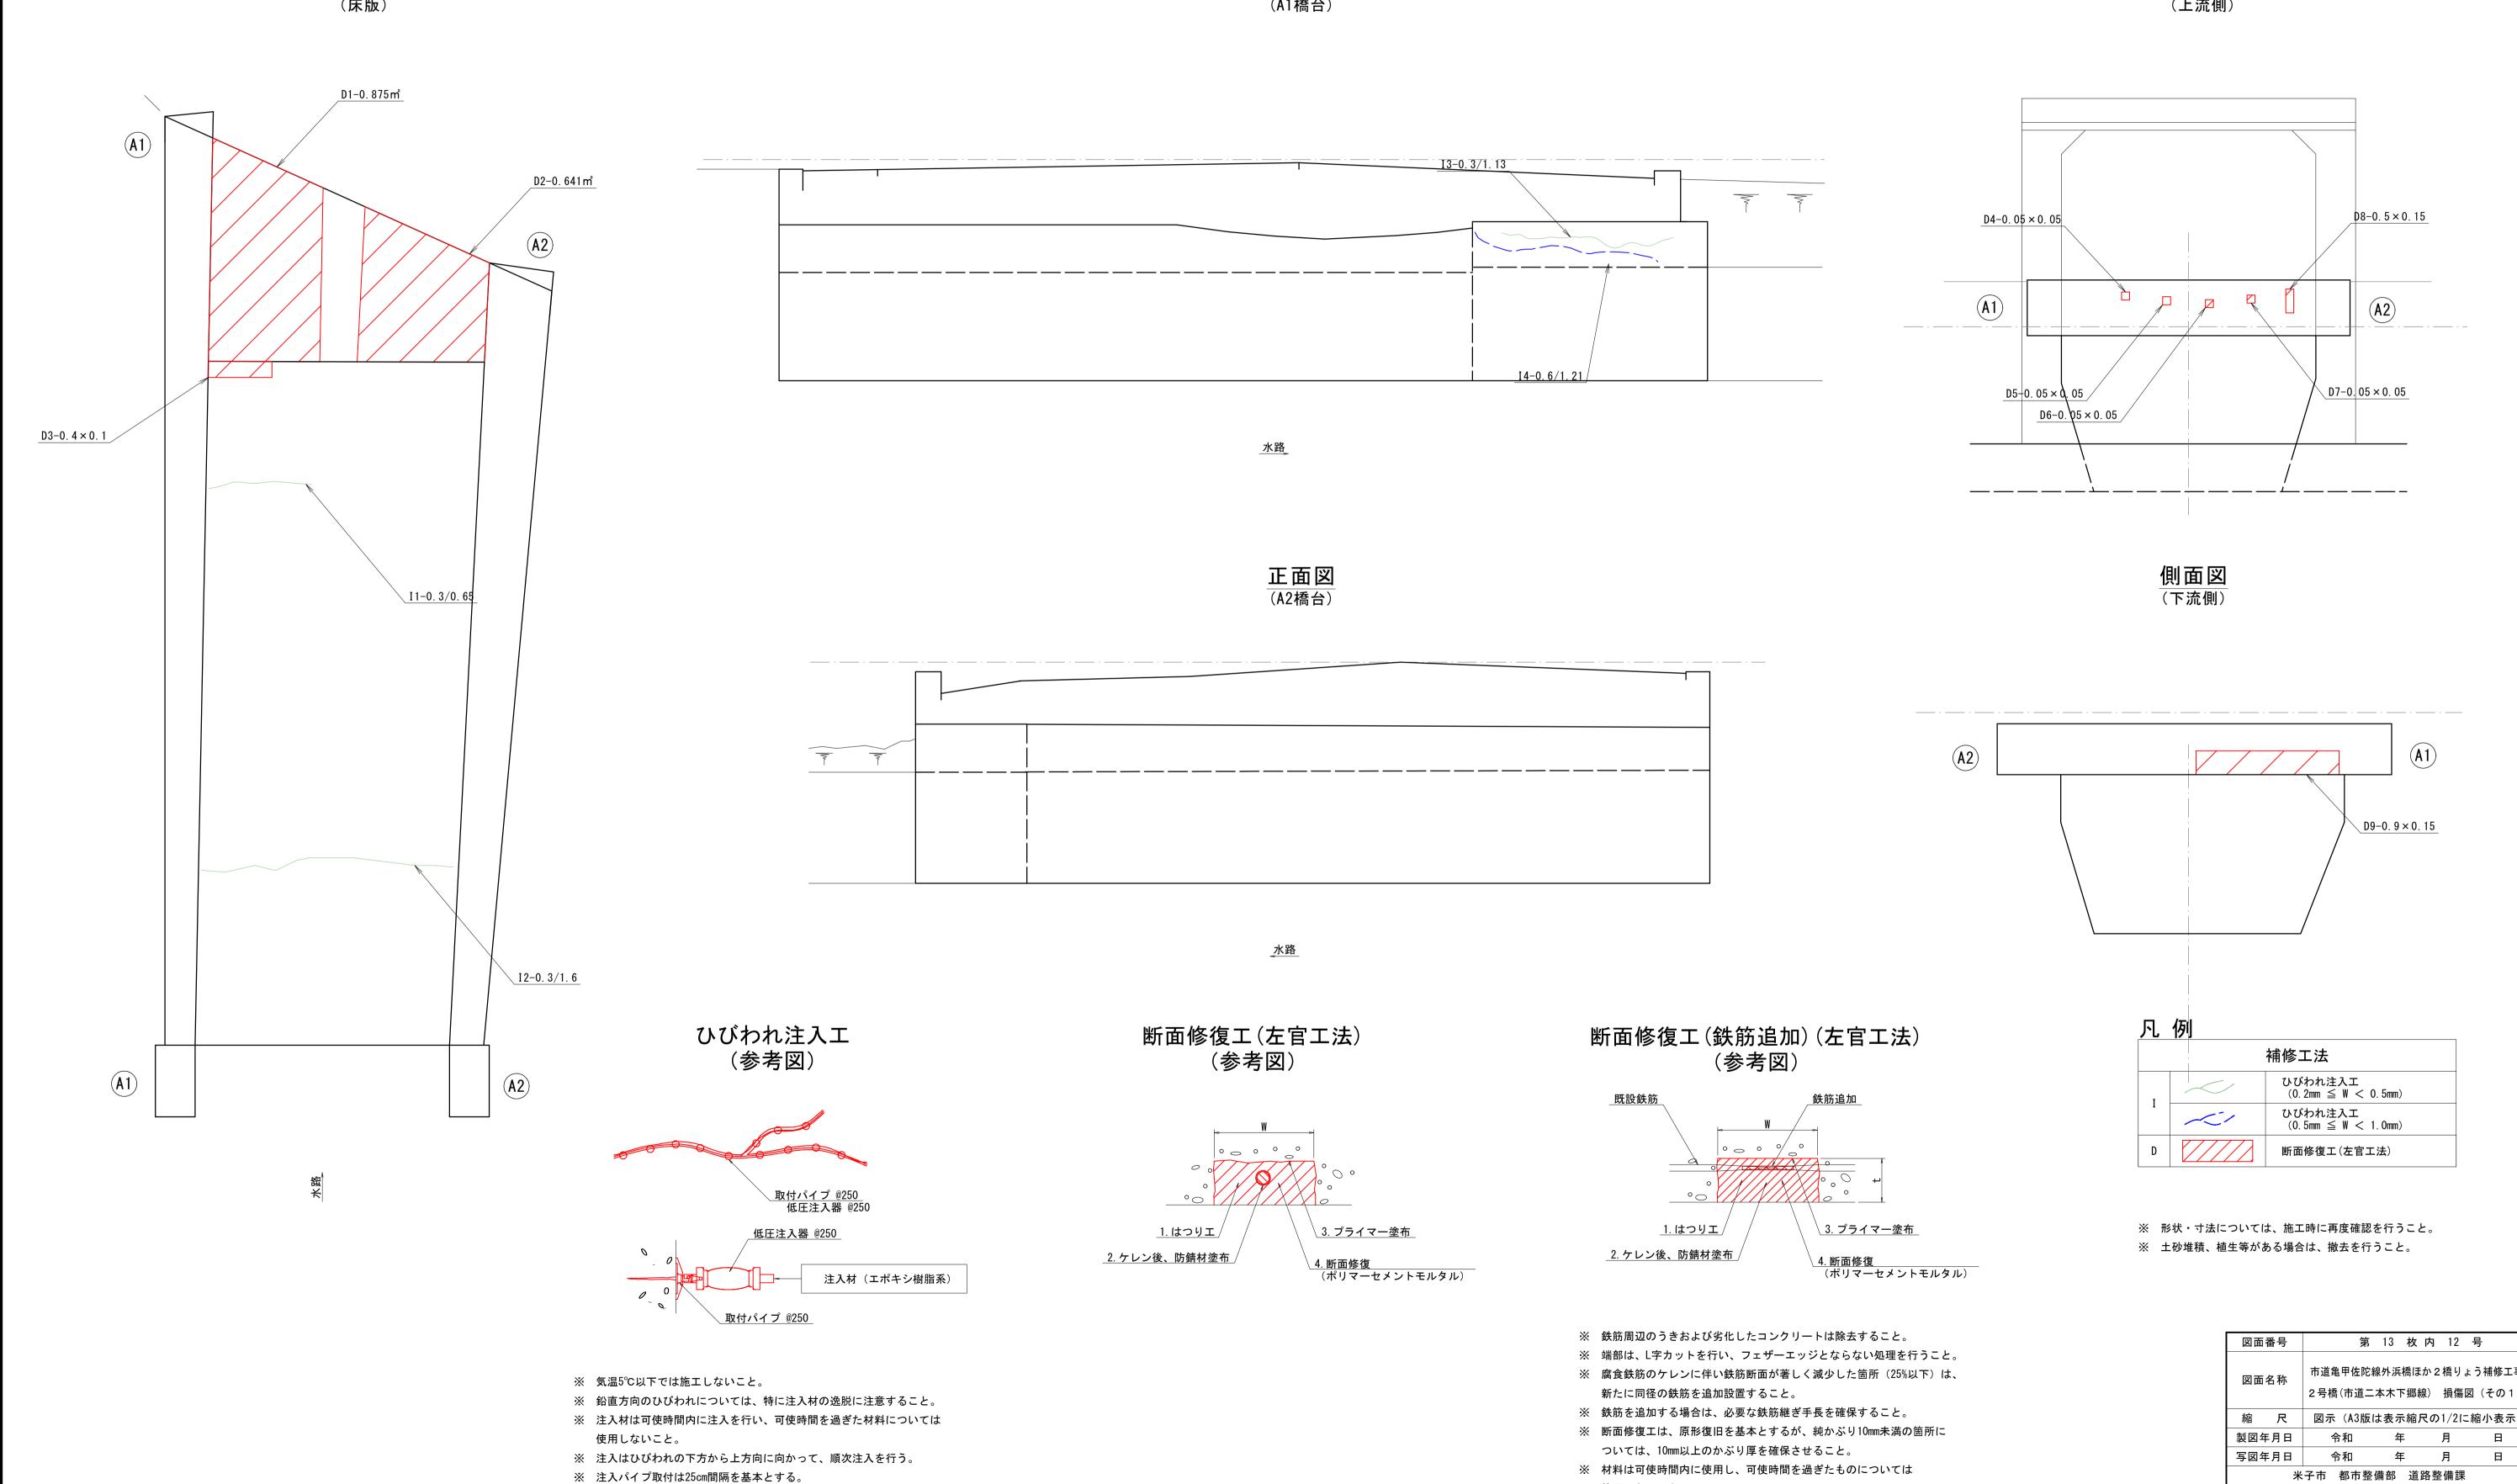

使用しないこと。


市道亀甲佐陀線外浜橋ほか2橋りょう補修工事 2号橋(市道二本木下郷線) 損傷図(その1) 縮 尺 図示 (A3版は表示縮尺の1/2に縮小表示)

2号橋 損傷図 (その2) S=1:40 (二本木下郷線) 目地処理工

平面図 **A2** 目地処理工 W=10mm、L=1.7m 2336 <u>道路打換え工</u> a=1.4㎡ 舗装版切断工 0.6×2+2.336×2=5.872m 至 下郷 至 二本木 水路 <----

目地処理工 (参考図)

アスファルト舗装時

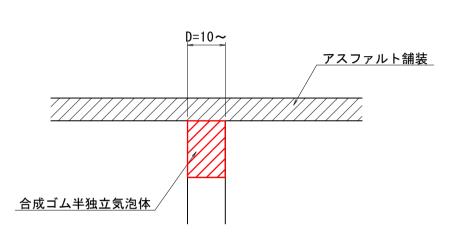

- ※ 遊間、目地部が潰れている場合は、カッター等で斫りを行うこと。
- ※ 止水材上にアスファルト舗装を舗設しない場合はシール材等を充填すること。
- ※ 施工箇所の清掃を十分に行うこと。

道路打換え工数量表

/				(1橋当り)
名 称	規 格	単位	数量	備考
舗装版切断工	アスファルト舗装 t=80mm	m	5. 872	(車道・路肩部)
道路打換え工	再生改質Ⅱ型アスファルト t=80mm	m ²	1. 40	(車道・路肩部)
殼運搬	アスファルト塊 t=80mm	m ³	0. 112	
殼処分	がれき類	m ³	0. 112	

凡例

補修工法
伸縮部止水工
道路打換え工

※ 形状・寸法については、施工時に再度確認を行うこと。※ 舗装剥ぎ取り後、床版を傷つけないよう注意すること。

図面番号	第	13 枚	内 13	号
図面名称	市道亀甲佐陀:			
縮尺	図示(A3版	は表示縮圧	その1/2に	縮小表示)
製図年月日	令和	年	月	B
写図年月日	令和	年	月	B
*	子市 都市整	備部 道記	烙整備課	
-				