



図面	番号		第	9	枚内	2	号		
図面名称		米子駅北広場改良工事 横 断 図							
縮尺					1/10	00			
製図	年月日	令	和	年	Ē	月		日	
写図年月日		令	和	年	Ξ.	月		日	
		米子市	都市塾	を備 音	都市	卜整 仿			

構造図


街渠桝 _{S=1:20} B300-L800-H600

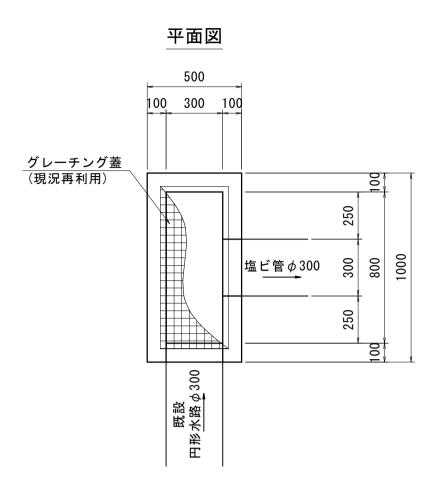

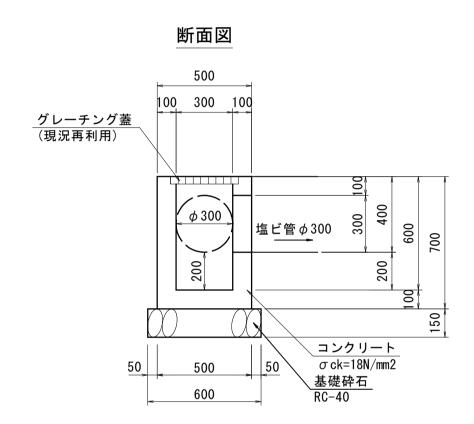


街渠桝(B300-L800-H600)			1箇所当り
名称	規格	単位	数量
コンクリート	σck=18N/mm2	m3	0. 21
型枠	小型構造物	m2	3. 6
基礎砕石	RC-40 t=15cm	m2	0. 7
グレーチング蓋	現況再利用	枚	1

3号歩車道境界ブロック _{S=1:20} マウンドアップ用

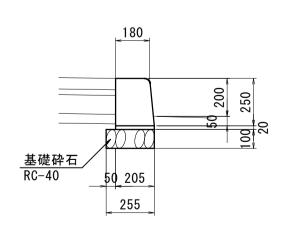


3号歩車道境界ブロック(っ	マウンドアップ用)		10m当
名称	規格	単位	数量
歩車道境界ブロック	180 × 205 × 250 × 600	個	16. 5
敷モルタル	1:3	m3	0. 041
基礎砕石	RC-40 t=10cm	m2	2. 6

2号横断防止柵 S=1:10

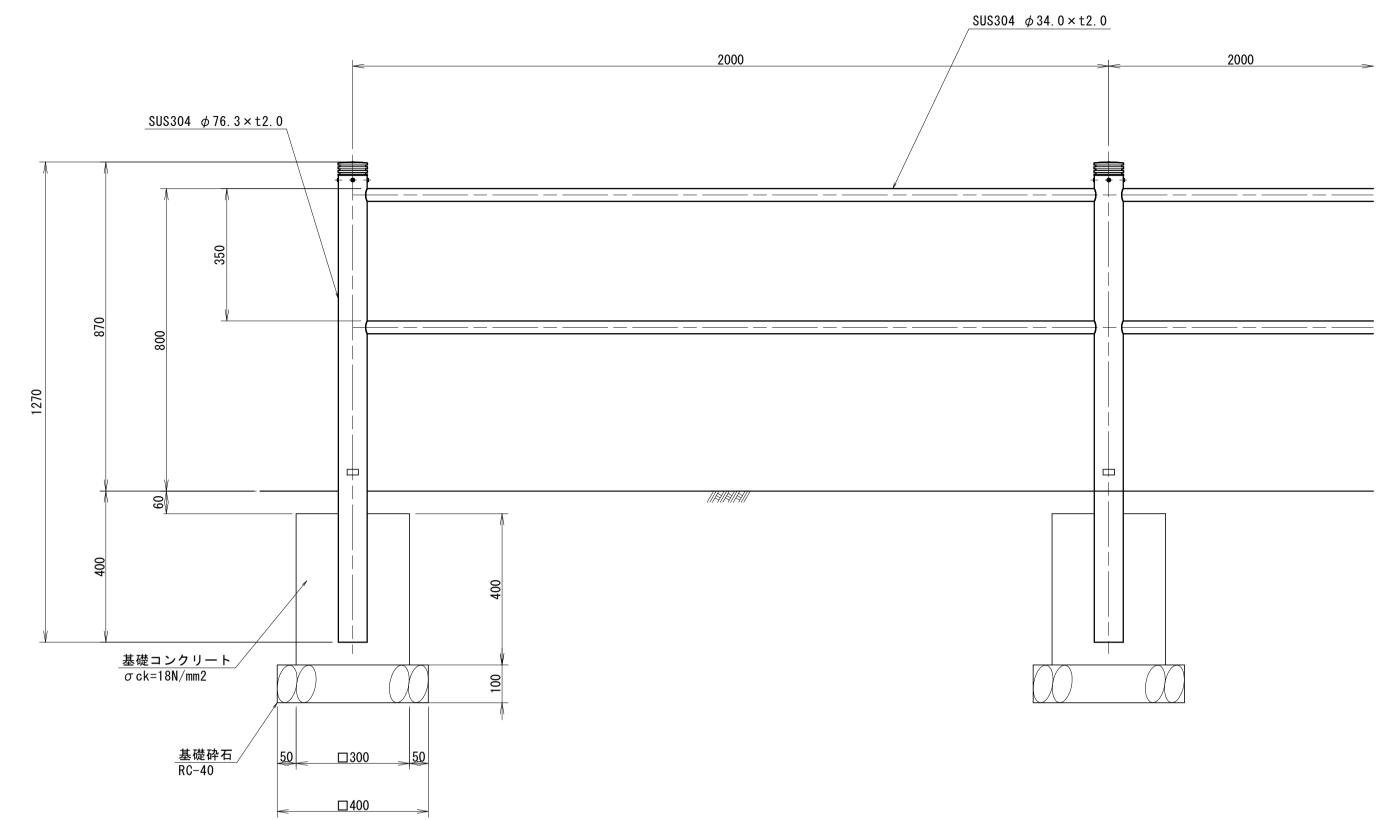



2号横断防止柵			10m当たり
名 称	規格	単位	数量
横断防止柵	H800	m	10. 0
基礎コンクリート	σ ck=18N/mm2	m3	0. 18
型枠		m2	2. 4
基礎砕石	RC-40 t=10cm	m2	0. 8

步道舗装 s=1:10

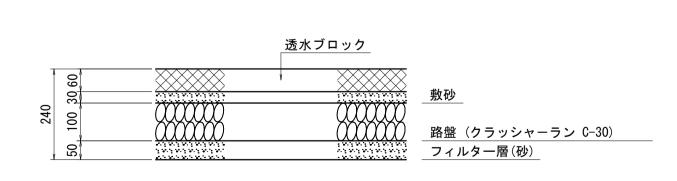


車道舗装 S=1:10 舗装復旧

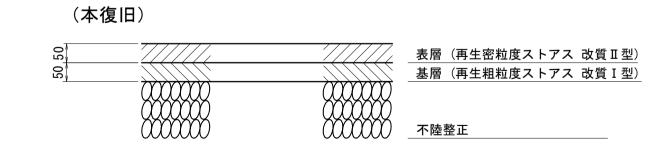


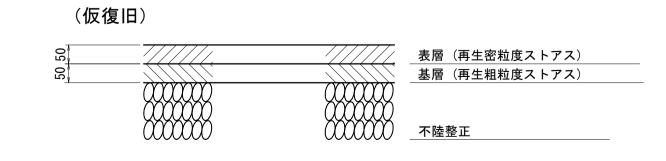


	_				
図面番号	第	9 枚	枚内 3	号	
図面名称	* * * * *	子駅北 造図(1	広場改良:)	工事	
縮尺		図示			
製図年月日	令和	年	月		日
写図年月日	令和	年	月		日
米子市 都市整備部 都市整備課					

施設案内サイン詳細図(S=1/20)

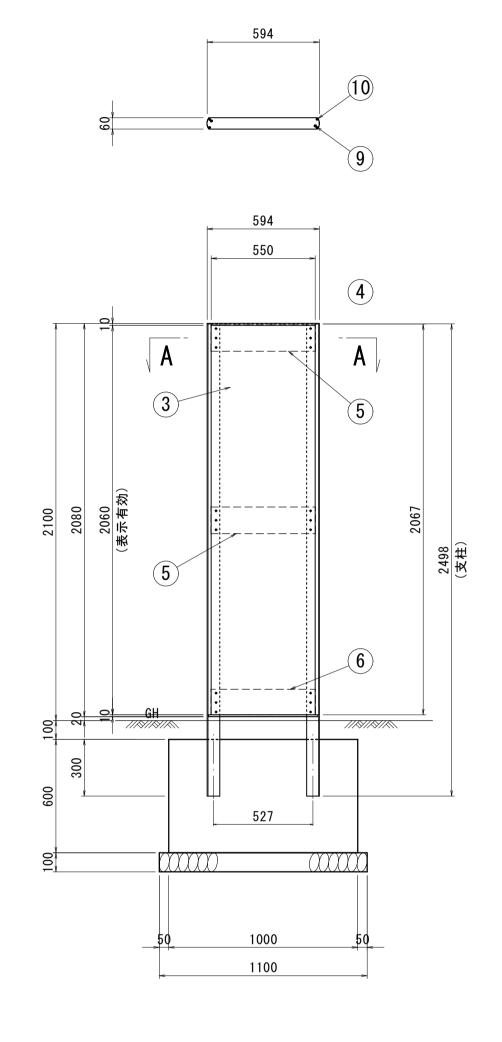

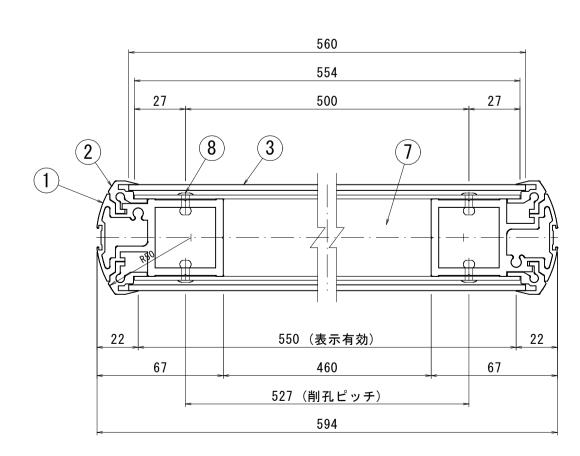

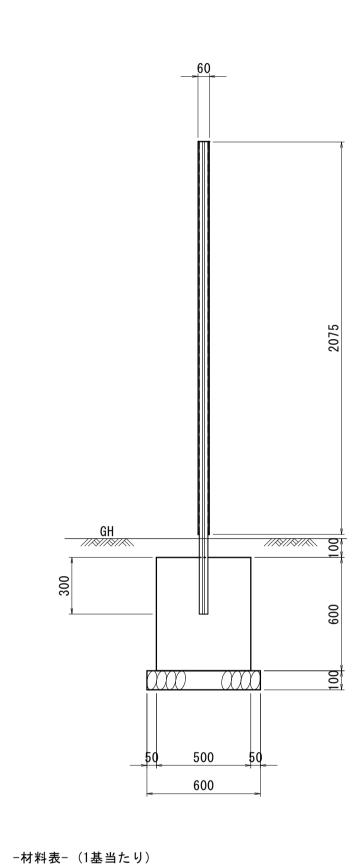

1	支柱材	2	A6063S-T5 L2498	シルバー
2	固定枠	4	A6063S-T5 L2067	シルバー
3	パネル	2	アルミ樹脂複合板 t3.0	
4	上端固定板	1	A5052P t2.0	インクジェット
5	中間固定板	4	A5052P t2.0	シルバー
6	下端固定板	2	A5052P t2.0	
7	間隙材	一式	低密度ポリエチレンフォーム	_
8	組立リベット	一式	SSD56BS	シルバー

材 質 寸 法

備考

10	組立ビス	4	SUS M5×19 十字ナベドリルビス(_		
11	コンクリート基礎エ	1	W500×L1000×H600			
呼び寸			板材寸法	表示有效	协寸法	
2155			H2075×W560	H2060 × W550		


2 SUS M6×19 十字ナベドリルビス(セルフタップ)

※サイン表記の詳細については、別途協議すること。

9 組立ビス

基礎工 材料表			1基当り
種 別	規 格	単位	数量
コンクリート	18N-8-40	m3	0.300
型枠	小型構造物	m2	1.800
基礎砕石	RC-40 t=100	m2	0.660


道路照明灯基礎詳細図(S=1/20)

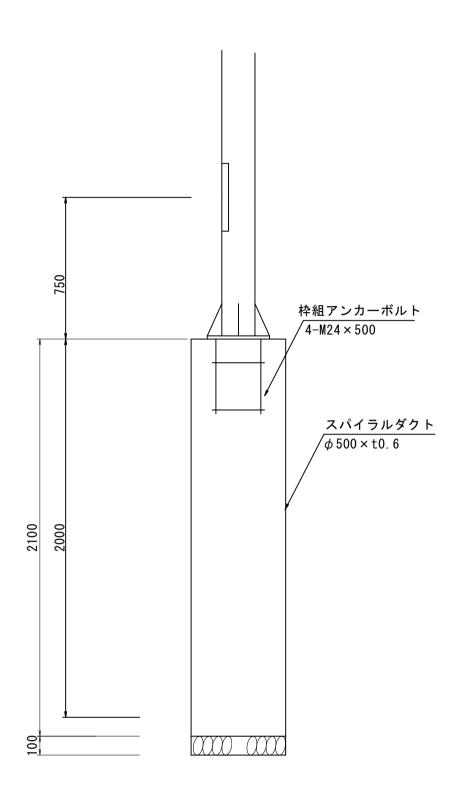

基礎工 材料表			1基当り
種別	規 格	単位	数量
コンクリート	18N-8-40	m3	0. 412
型枠	スパイラルダクト	m	2. 100
基礎砕石	RC-40 t=100	m2	0. 196


※上記寸法等については、小構造物図集を参照すること。 ※ポールは、溶融亜鉛メッキ後、フッ素塗装仕上げとする。 ※ポールは、フェールセーフ取付、ベース取付を見込む。

図面番号	第	9 枚	女内 4	号		
図面名称	* * 構	子駅北 造図(2	広場改良 []])	工事		
縮尺		図示				
製図年月日	令和	年	月	日		
写図年月日	令和	年	月	日		
米子市 都市整備部 都市整備課						

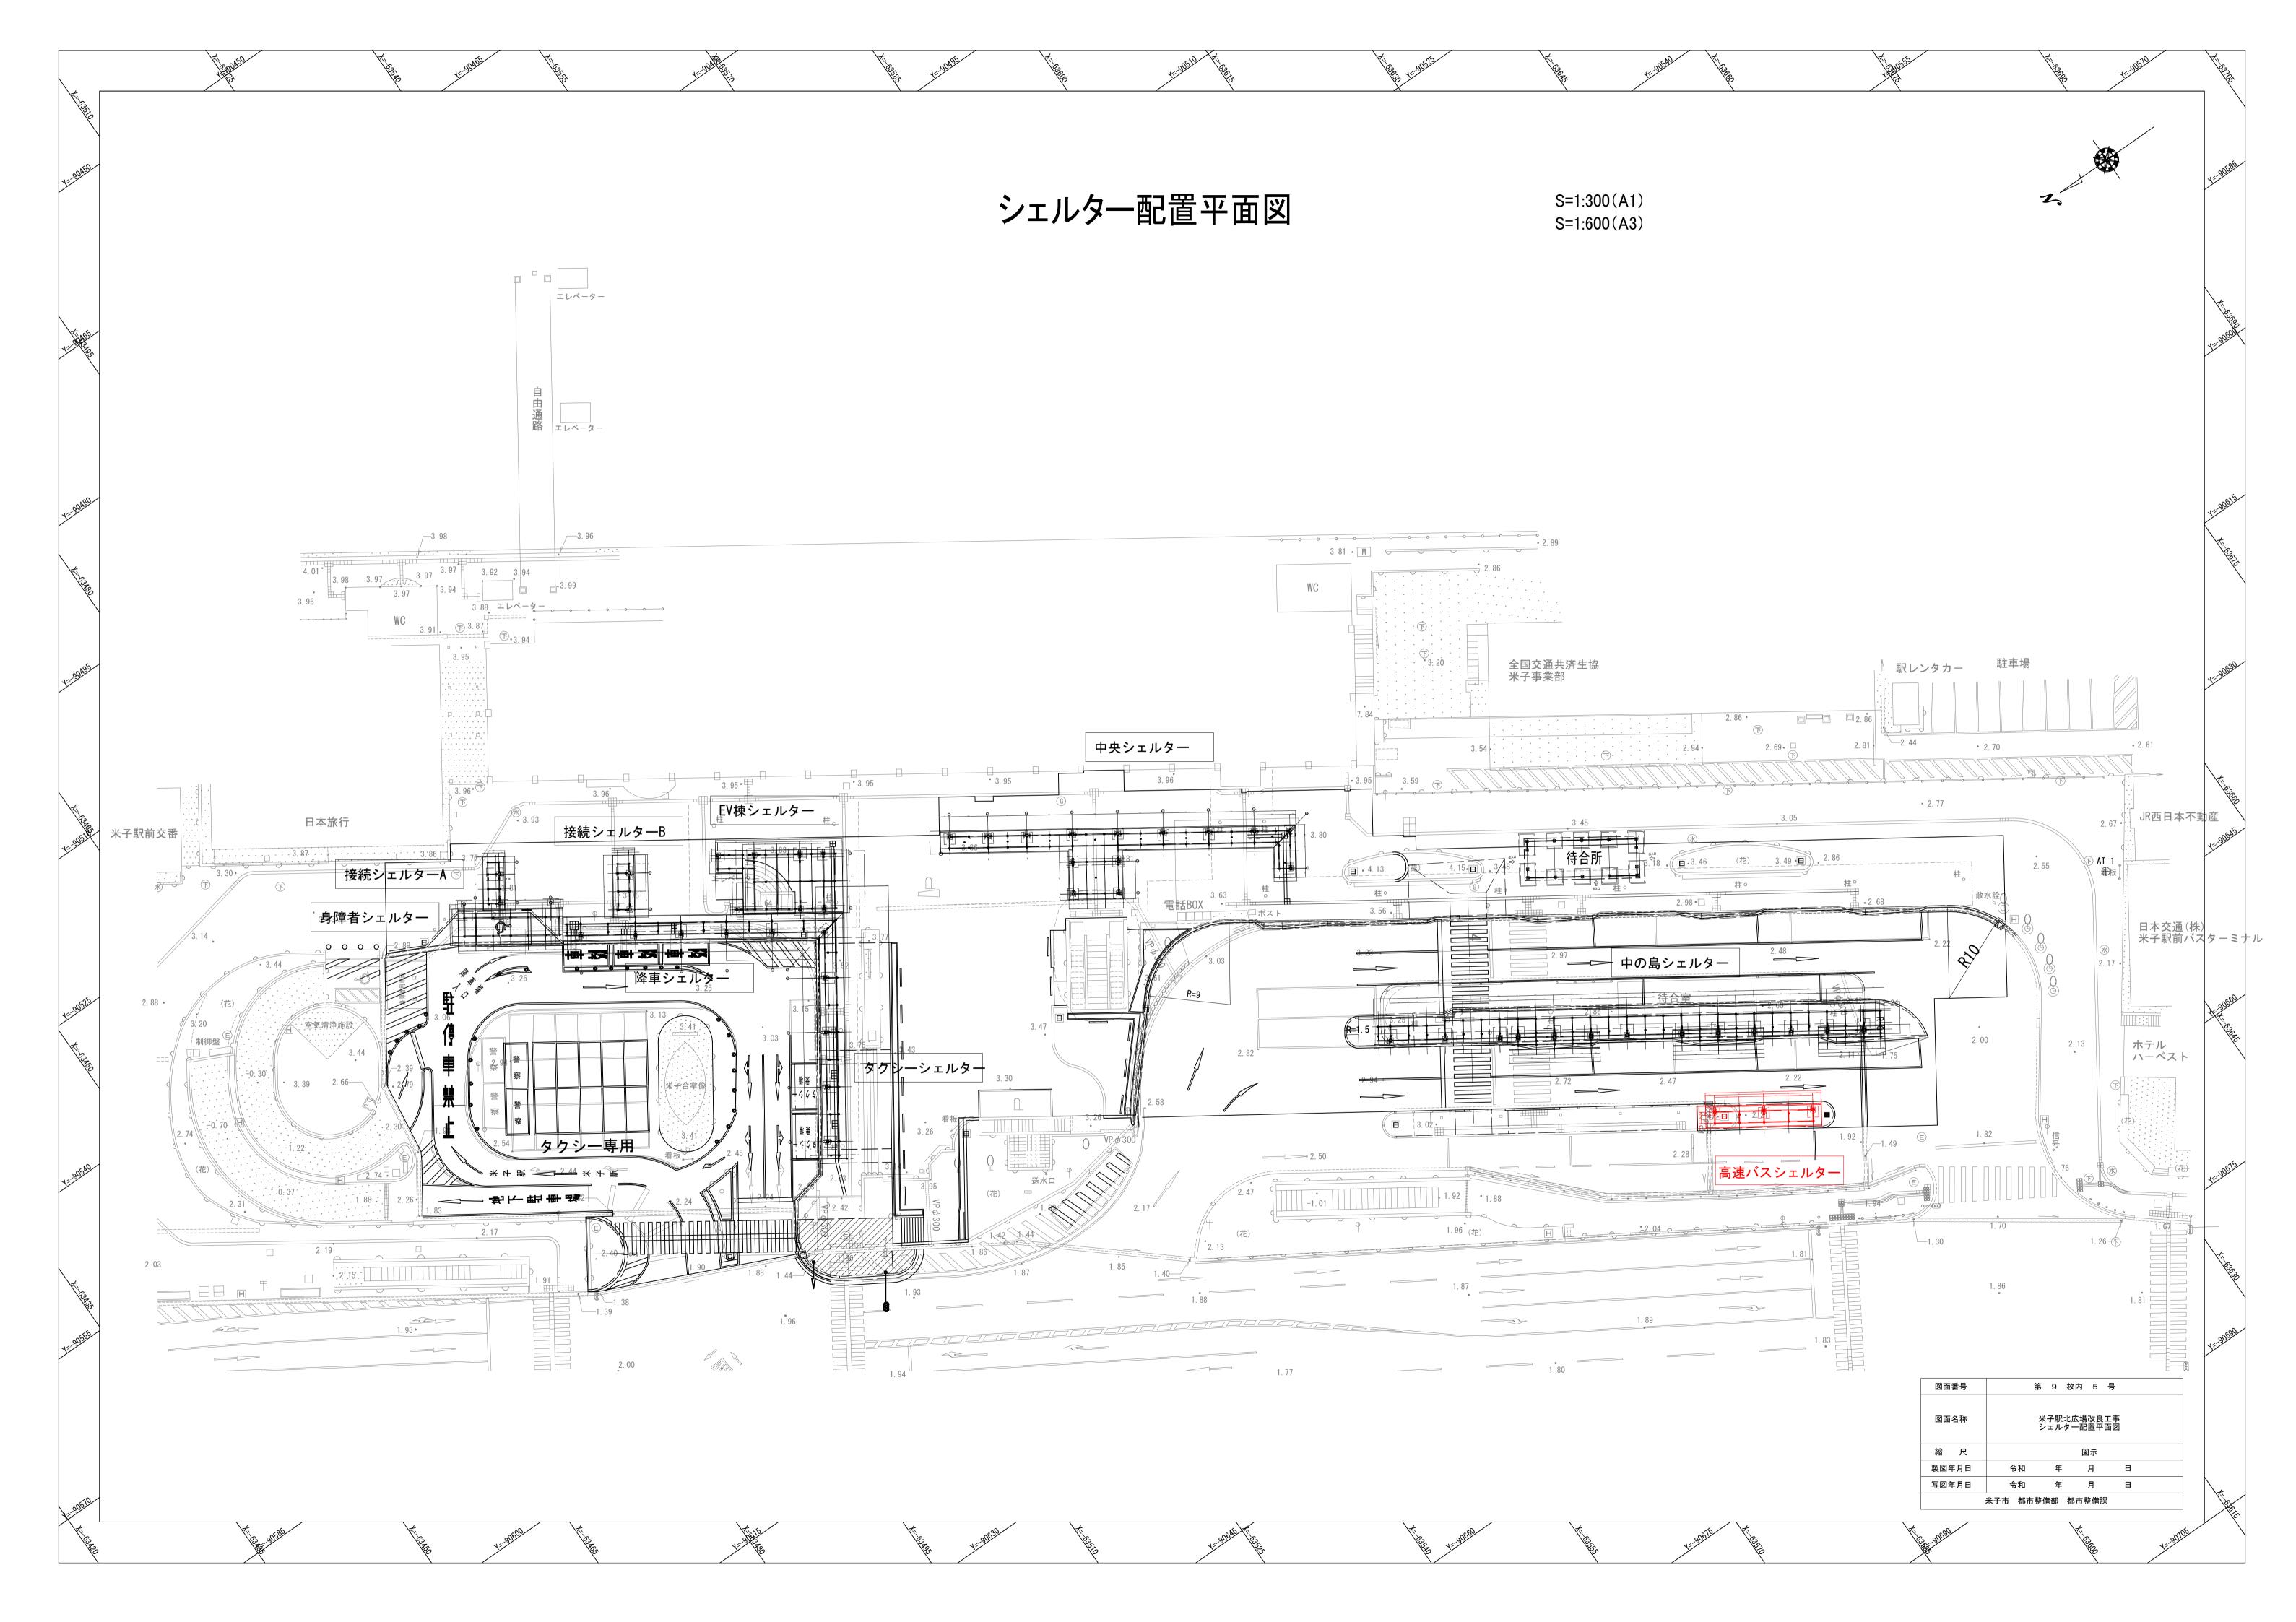


バスシェルター一般図

S=1:30(A1) S=1:60(A3)

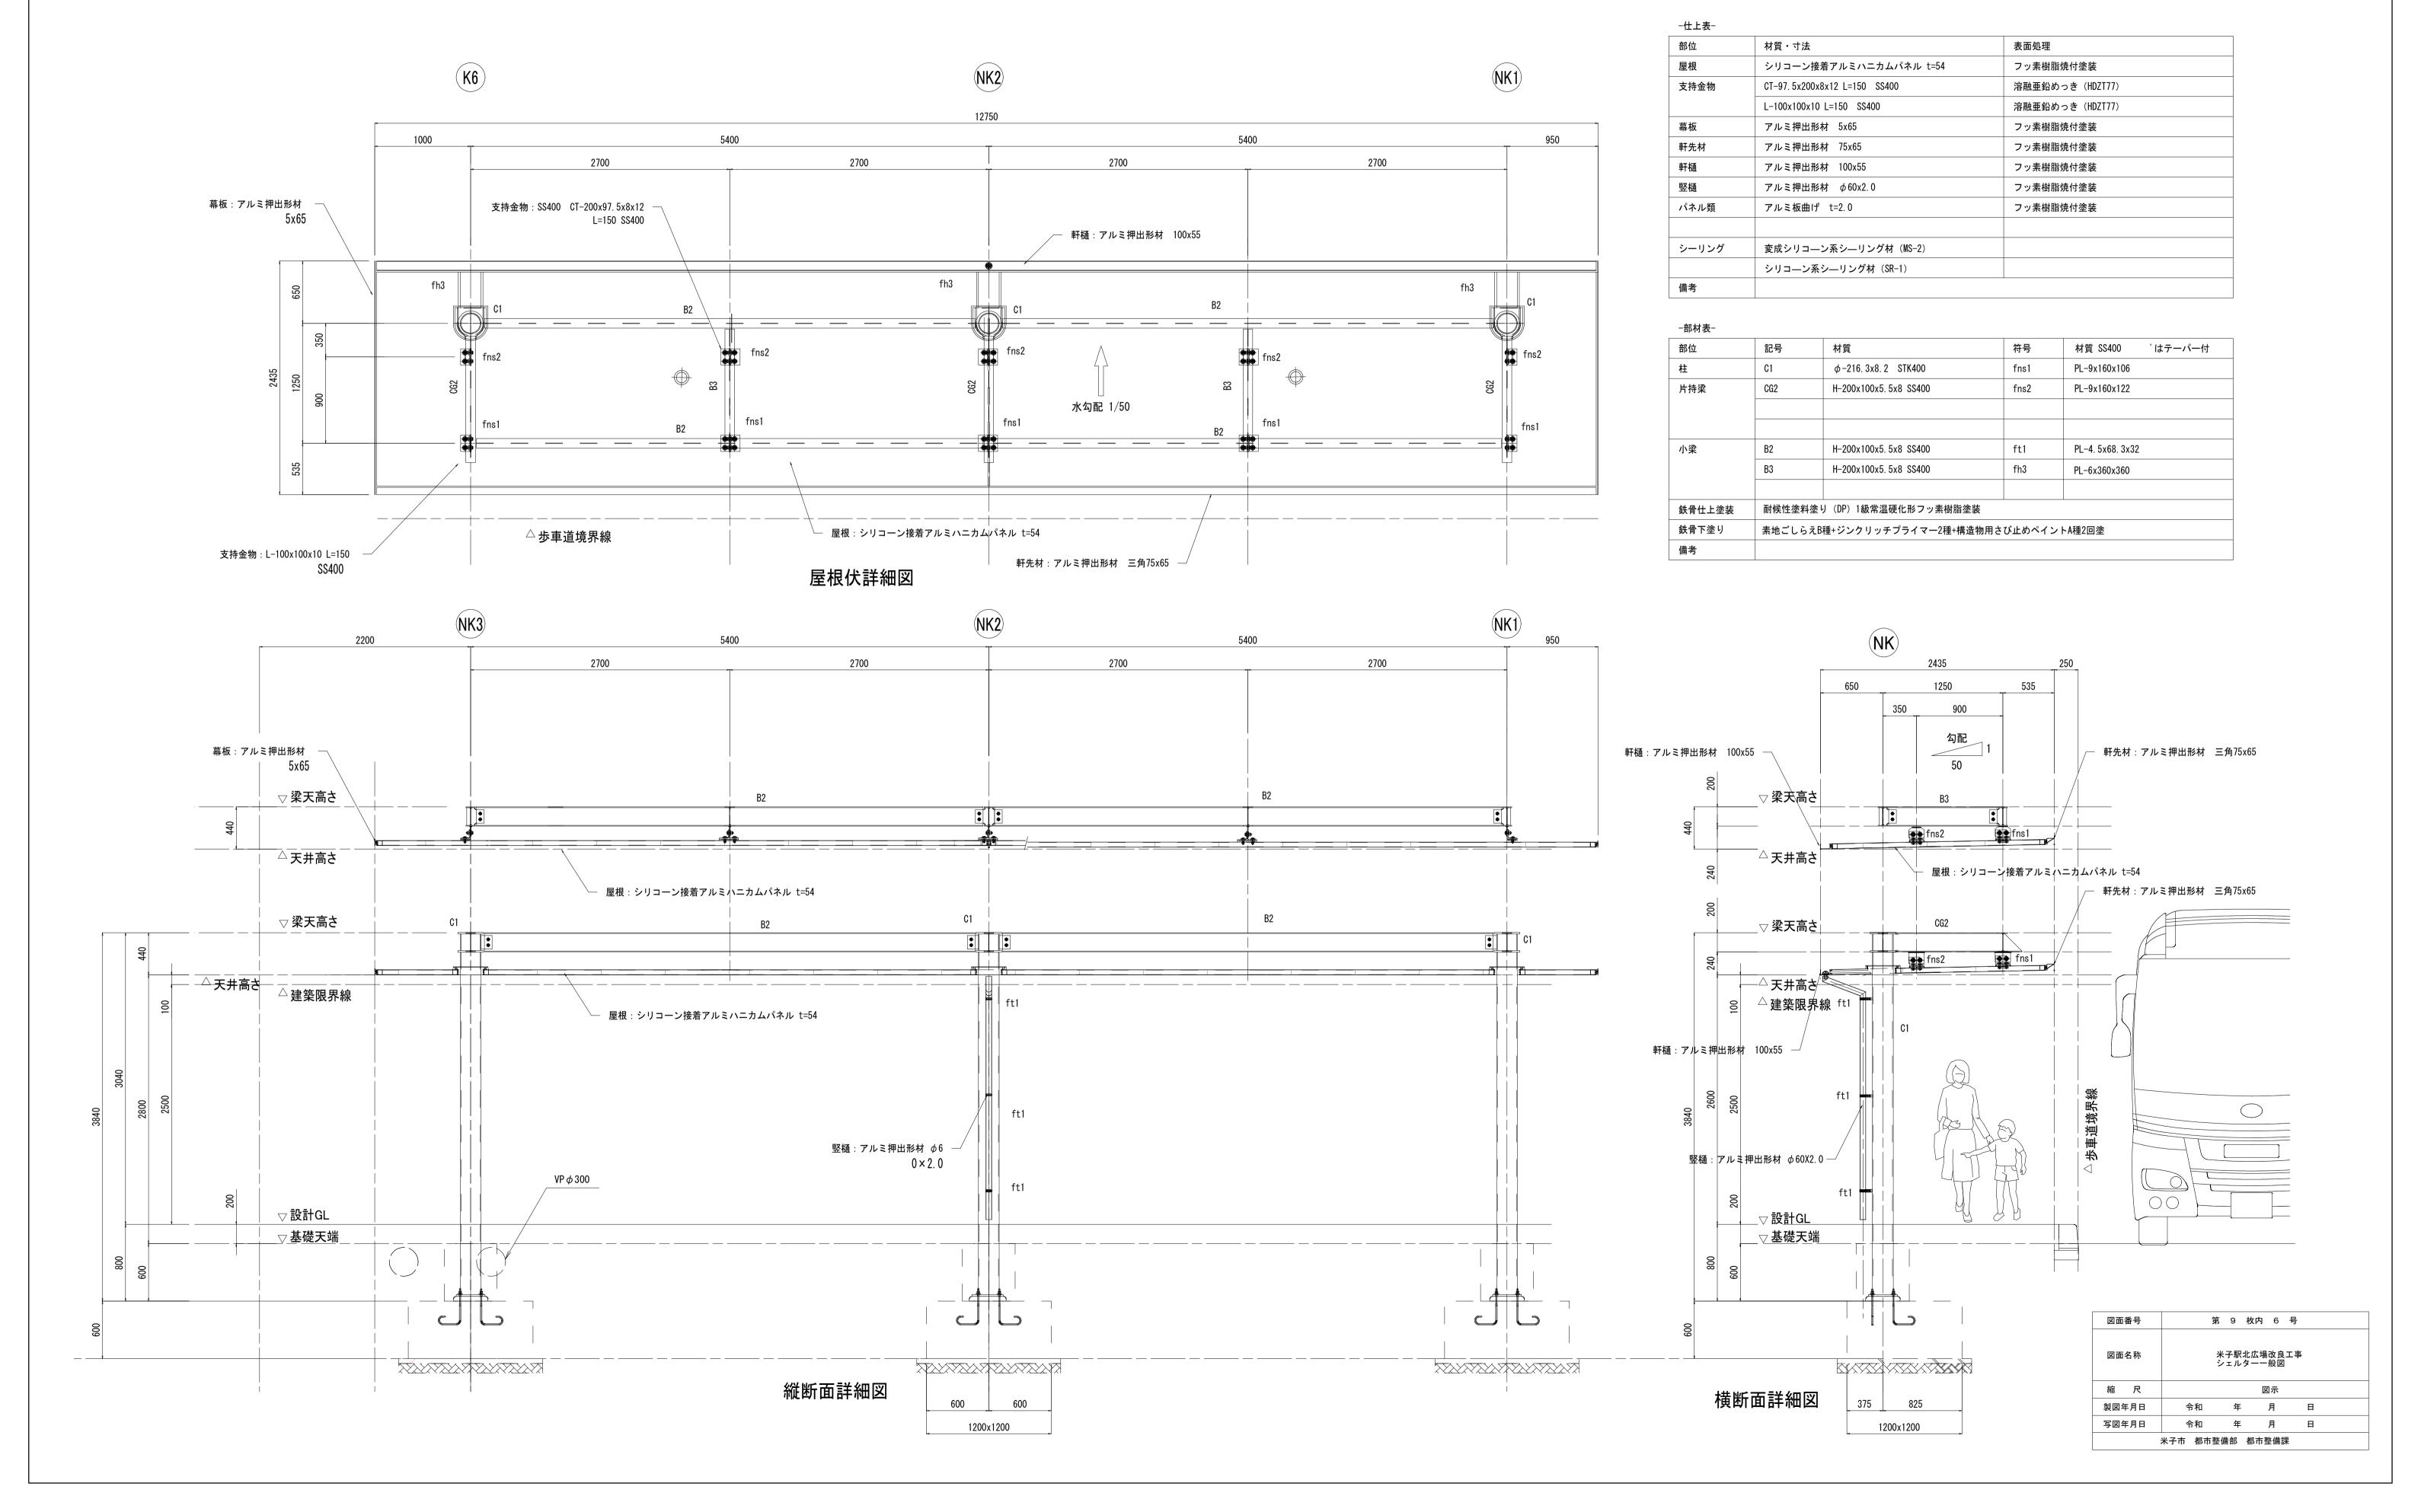


シェルター詳細図(1)

S=1: 5(A1) S=1:10(A3)

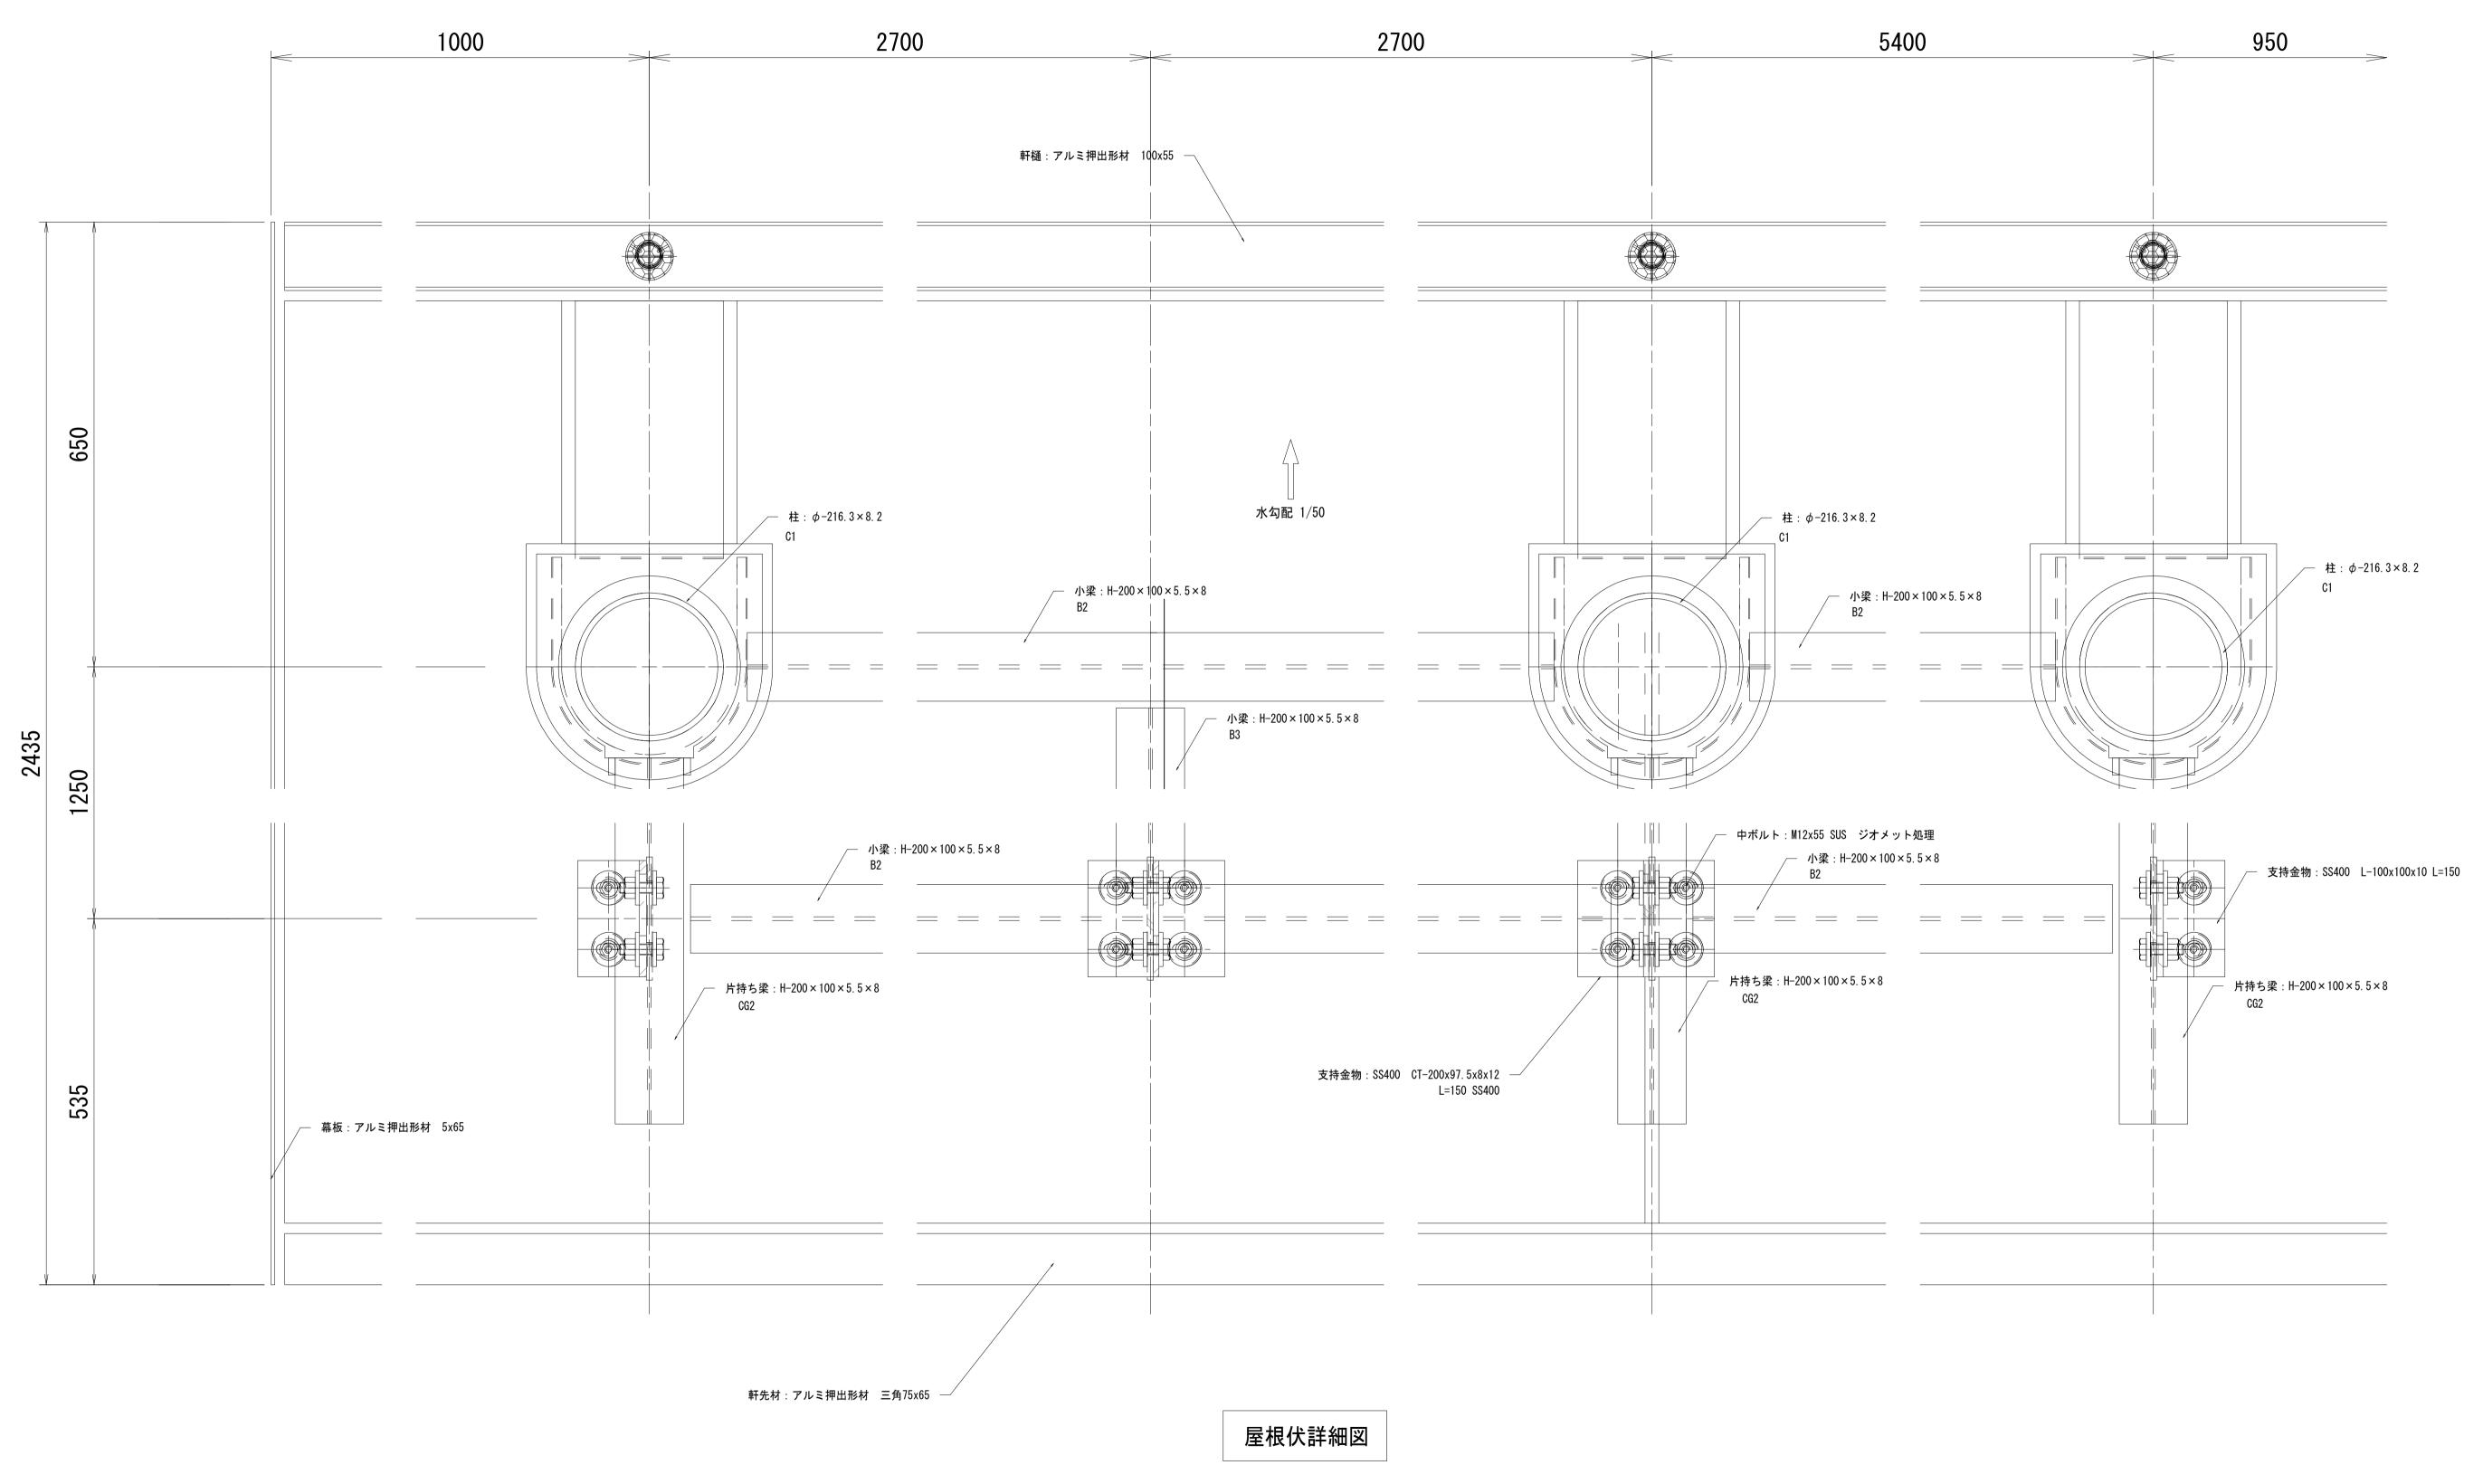

図面番号	第 9) 枚内	7 号				
図面名称	米子駅北広場改良工事 シェルター詳細図(1)						
縮尺		図示	ŧ				
製図年月日	令和	年	月	日			
写図年月日	令和	年	月	日			

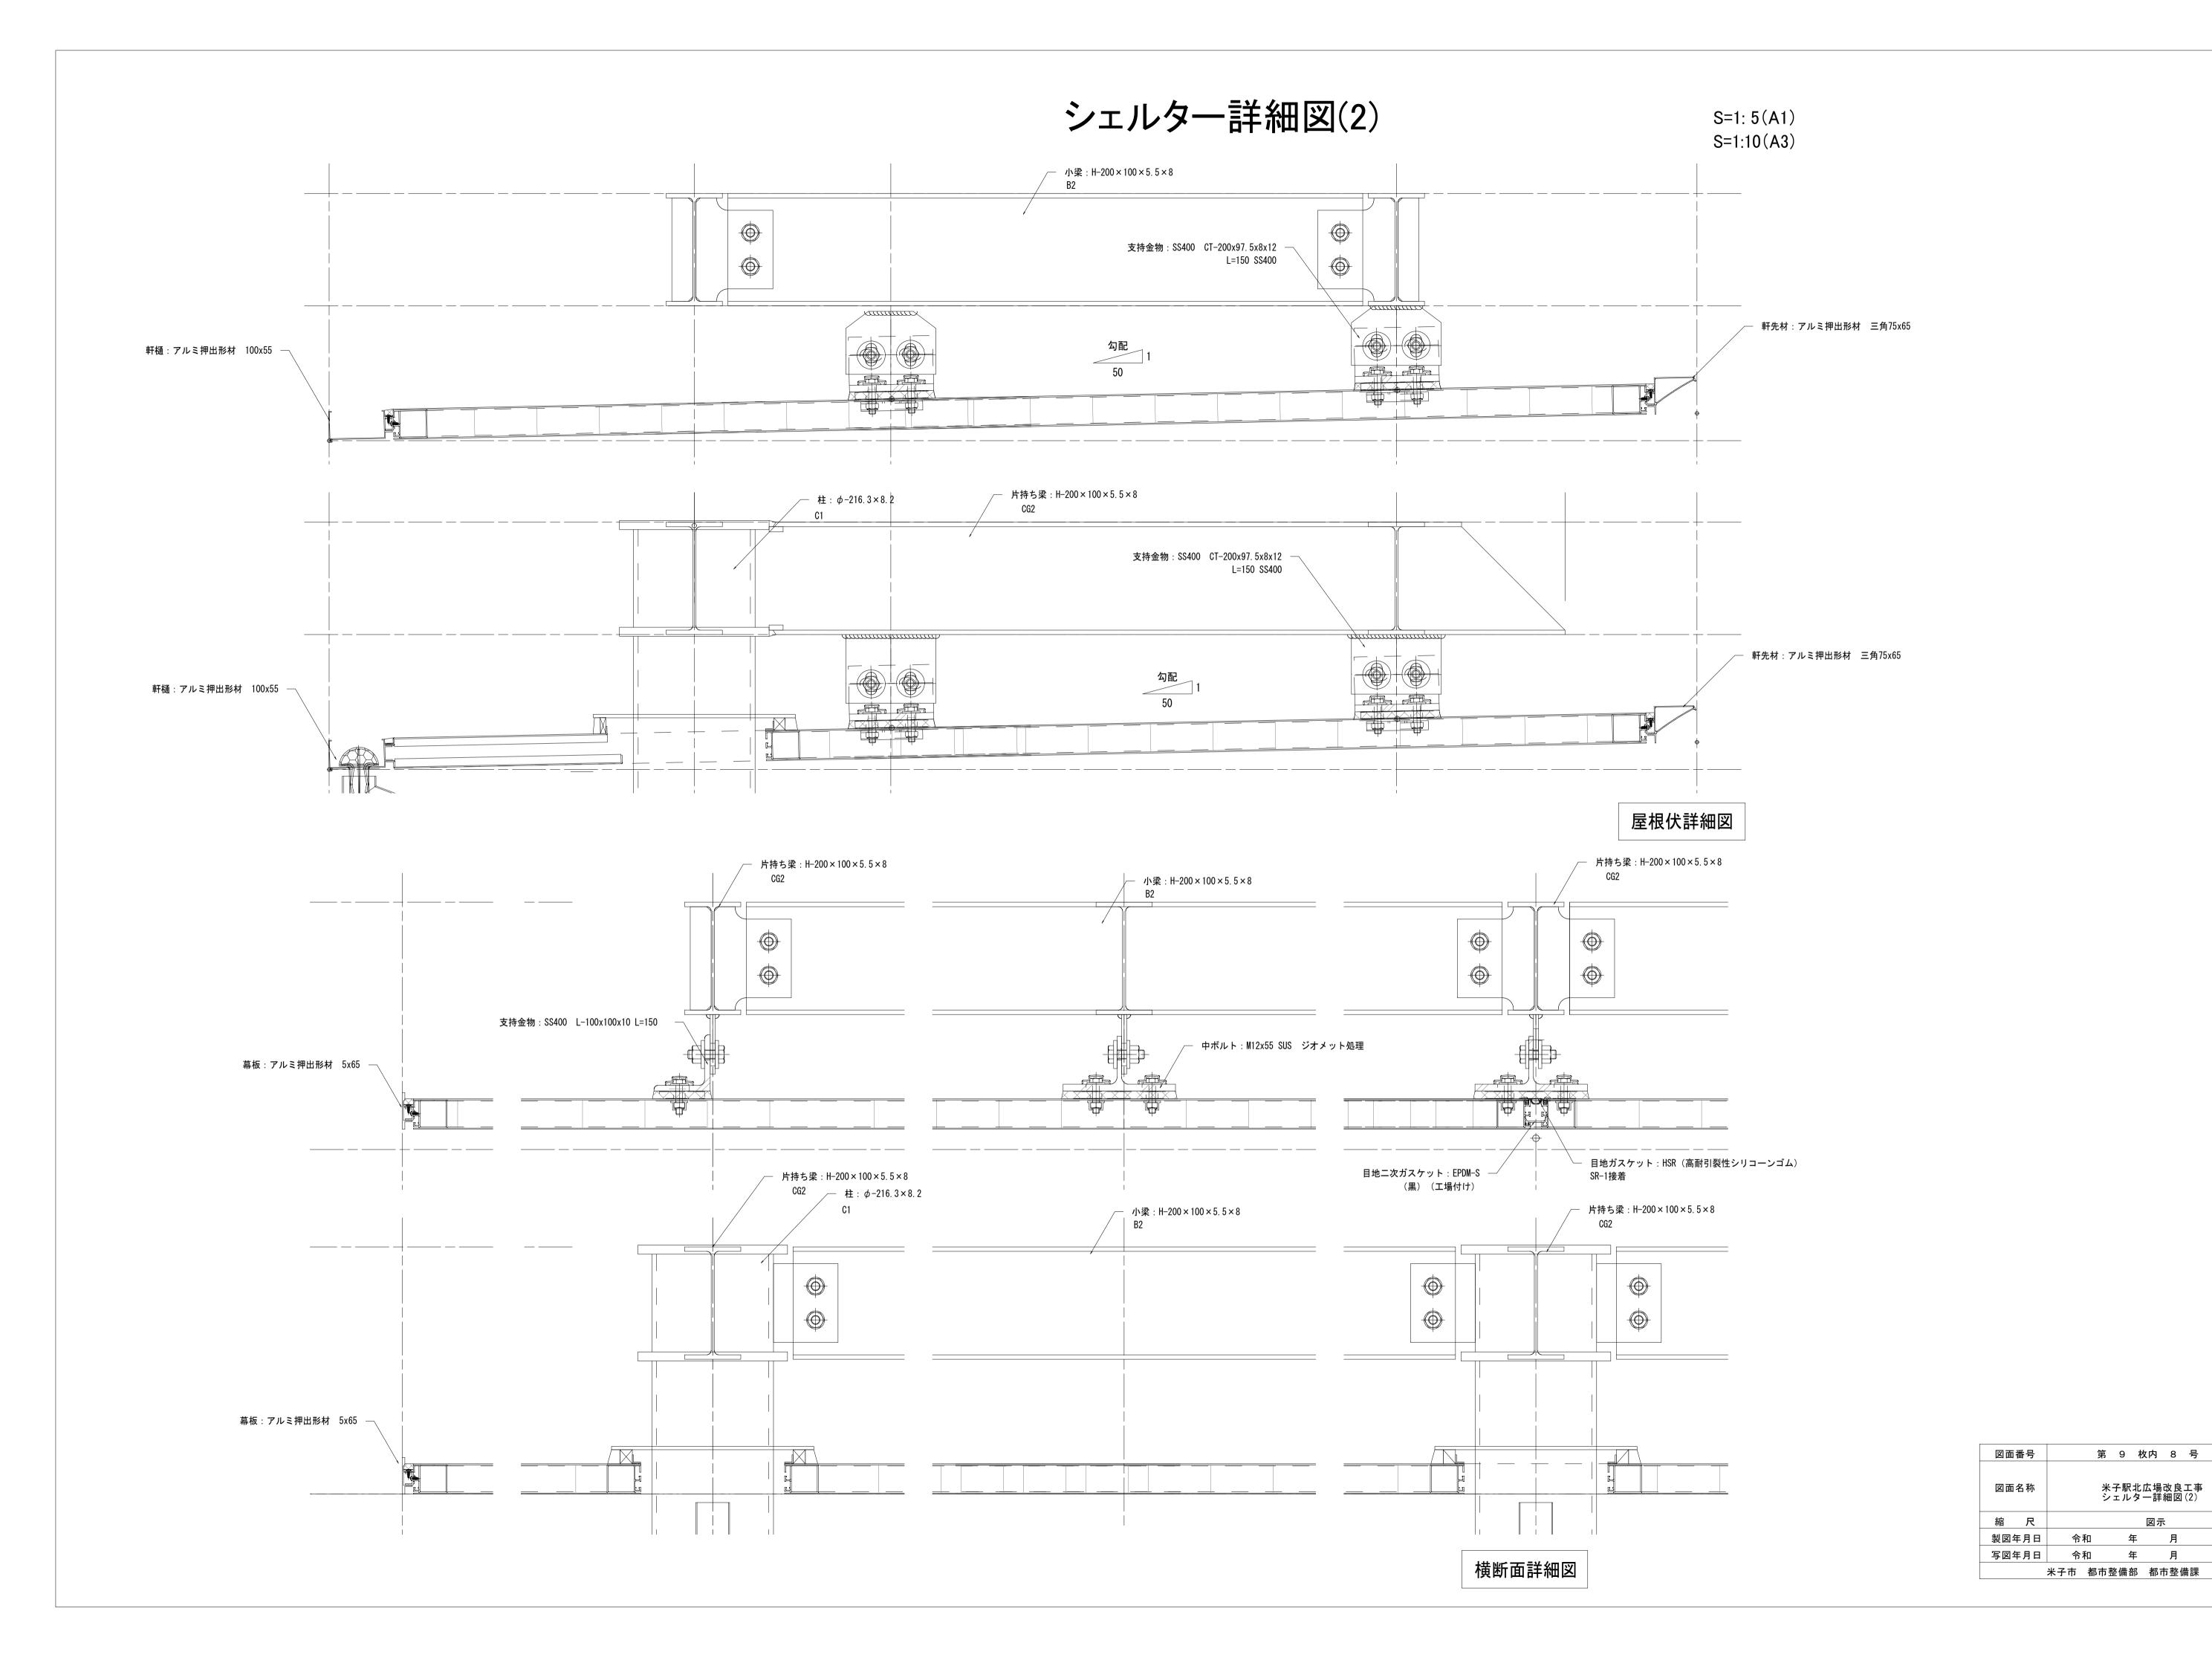


シェルター基礎配筋図

高速バスシェルター




側面図(2-2)

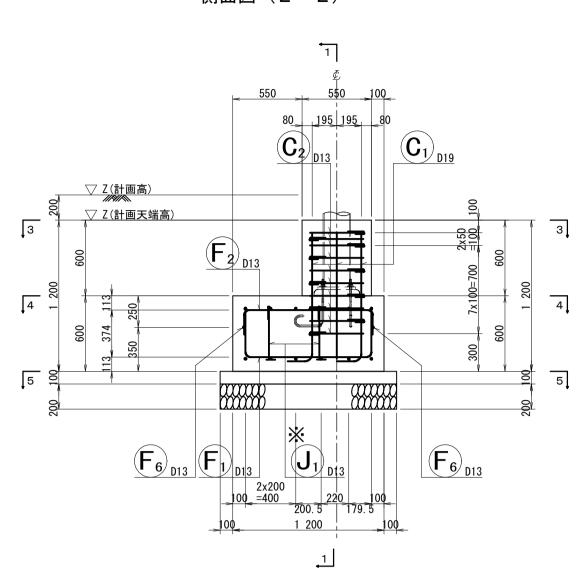

かぶり詳細図 S=1:10

柱脚部

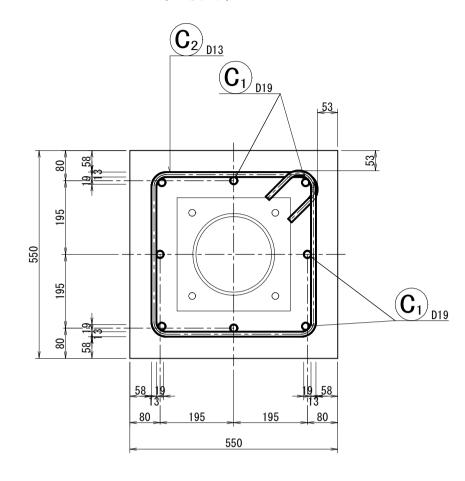

底 版 部

機械式鉄筋定着工法 参考寸法 9x40x70

F₄)_{D13}

\ \(\big|_{D13} \)


F₃ _{D13}

鉄筋表

記号	径	長 さ (mm)	本 数	単位質量 (kg/m)	1本当り質量 (kg)	質 量 (kg)	摘要
C1	D19	1 260	8	2. 25	2. 835	23	L
C2	D13	1 920	10	0. 995	1. 910	19	
					小計	42 kg	
F1	D13	1 720	6	0. 995	1. 711	10	
F2	"	1 360	6	"	1. 353	8	
F3	"	1 770	6	"	1. 761	11	
F4	"	1 360	6	"	1. 353	8	
F5	"	1 380	2	"	1. 373	3	
F6	"	1 380	2	"	1. 373	3	
J1	"	570	4	"	0. 567	2	7
					小計	4 5 kg	
		D13	(64 kg >	3 =	192 kg	
		D19	-	23 kg >	3 =	69 kg	
		 合計		87 kg >	3 =	261 kg	


柱 脚 部 (3-3) **C**₁) _{D19}

正面図(1-1)

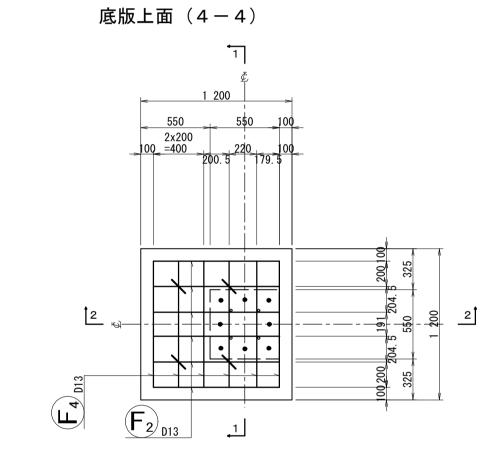



機械式鉄筋定着工法数量表


维	箇 所 数									
	①0 <l≦1m< td=""><td>②1m<l≦2m< td=""><td>32m<l≦3m< td=""><td>④3m<l≦4m</l</td><td>⑤4m<l≦5m< td=""><td>65m<l≤6m</l</td></l≦5m<></td></l≦3m<></td></l≦2m<></td></l≦1m<>	②1m <l≦2m< td=""><td>32m<l≦3m< td=""><td>④3m<l≦4m</l</td><td>⑤4m<l≦5m< td=""><td>65m<l≤6m</l</td></l≦5m<></td></l≦3m<></td></l≦2m<>	32m <l≦3m< td=""><td>④3m<l≦4m</l</td><td>⑤4m<l≦5m< td=""><td>65m<l≤6m</l</td></l≦5m<></td></l≦3m<>	④ 3m <l≦4m</l	⑤4m <l≦5m< td=""><td>65m<l≤6m</l</td></l≦5m<>	6 5m <l≤6m</l				
D13	4	1	_	-	1	1				
D16	ı	ı	_	1	1	1				
D19	-	_	_	_	-	-				
D22	_	_	_	_	-	-				
D25	-	-	_	_	1	-				
小 計	4	_	_	_	-	_				
合 計						4x3=12				
	D16 D19 D22 D25 小 計	①0 < L ≤ 1m	D13 4 — D16 — — D19 — — D22 — — D25 — — 小計 4 —	鉄筋径 ①0 <l≤1m< th=""> ②1m<l≤2m< th=""> ③2m<l≤3m< th=""> D13 4 - - D16 - - - D19 - - - D22 - - - D25 - - - 小 計 4 - -</l≤3m<></l≤2m<></l≤1m<>	鉄筋径	鉄筋径				

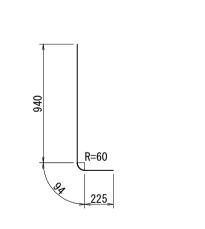

F₅ _{D13}

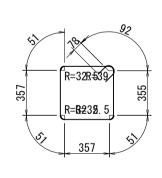

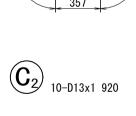

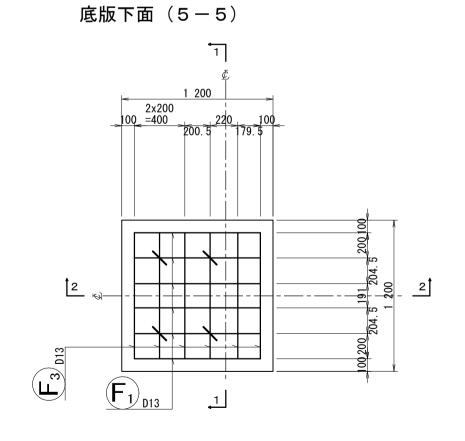

注)※印表記は機械式鉄筋定着工法を示すものであり、 下記の基準等を満足すること。

機械式鉄筋定着工法の配筋設計ガイドライン (H28.7 機械式鉄筋定着工法技術検討委員会)

位置図 S=1:100


高速バスシェルター

X=-63593. 917 Y=-90637. 126 Z=2. 458-0. 20=2. 26


X=-63598. 414 Y=-90640. 117 Z=2. 367-0. 20=2. 17


X=-63602. 910 Y=-90643. 108 Z=2. 275-0. 20=2. 08


なお、定着体の設置方向は、施工条件に応じて定着体と 半円形フックの設置方向を変更してもよい。

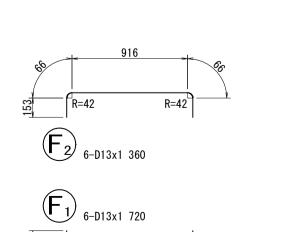


 \bigcirc 8-D19x1 260

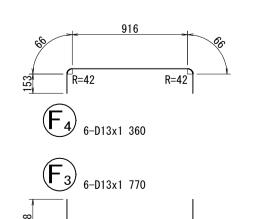

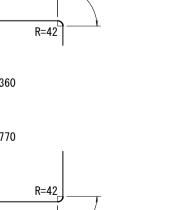

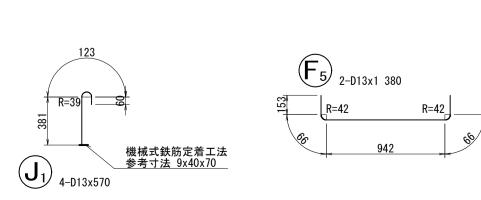

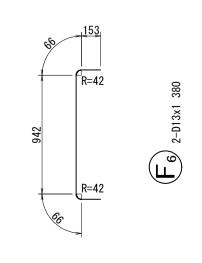

		第	9 校	女内 9	亏 ————			
図面名称	米子駅北広場改良工事 シェルター基礎配筋図							
縮尺	図示							
製図年月日	수	和	年	月	日			
写図年月日	수	和	年	月	日			