


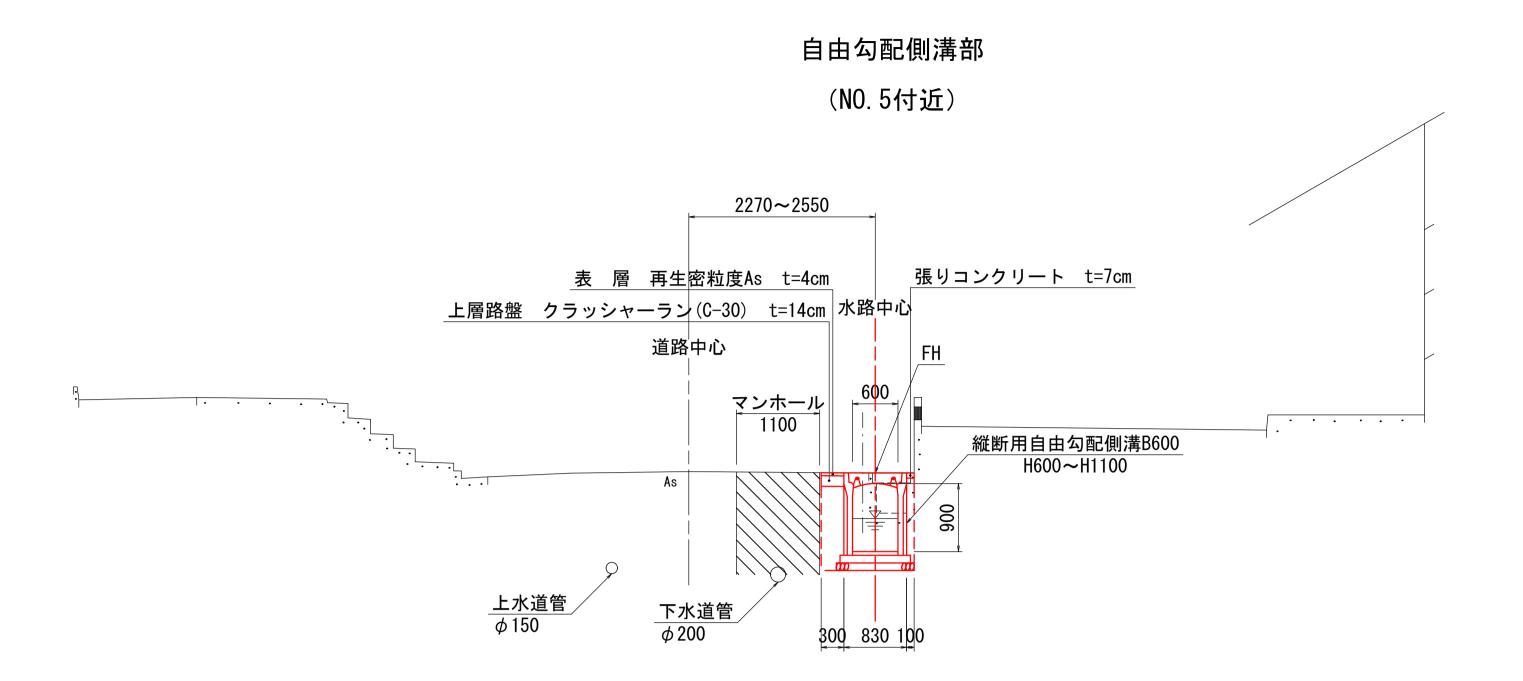

注)2号街渠桝よりも起点側 (No.0~NO.2+15付近) は、 図面読み取りによる作図であることに注意する。。

標準断面図 S=1:50



管渠部 (N0.0+5.0付近)


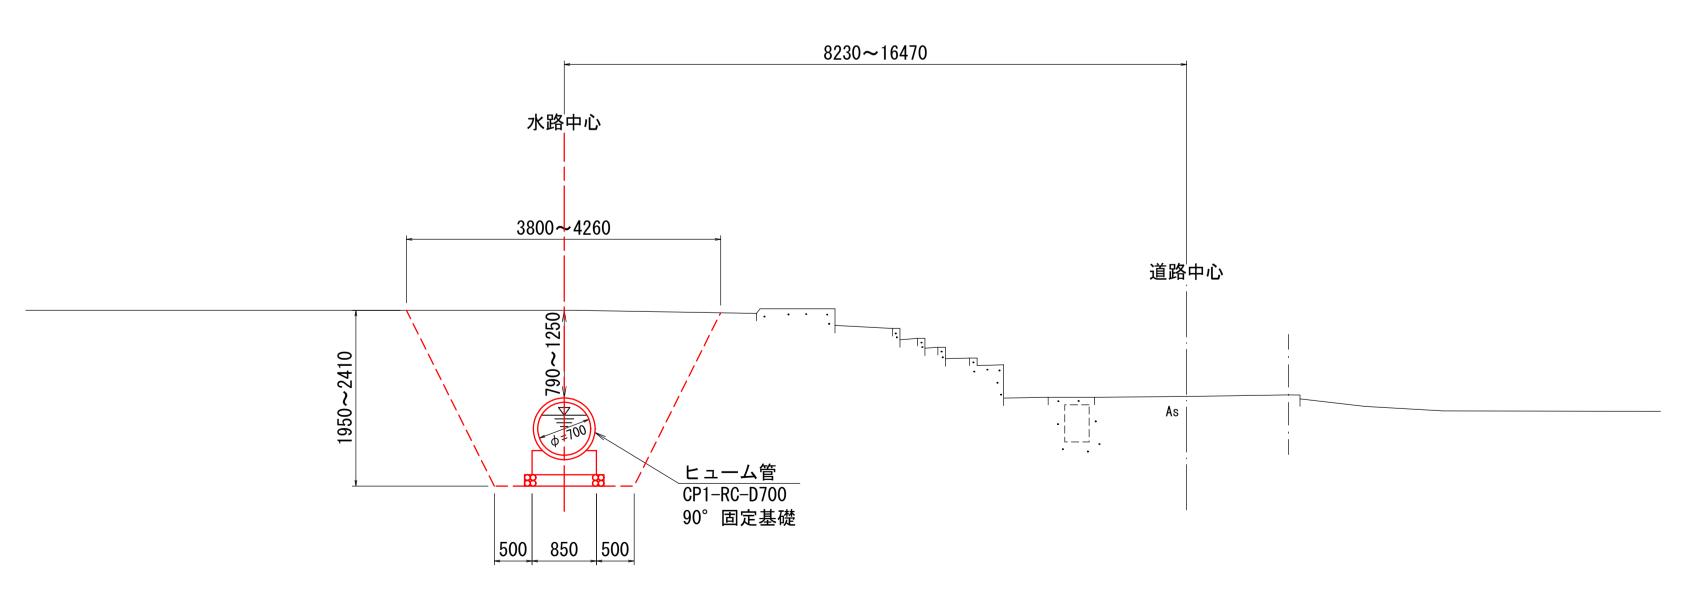



図	面	番	- 5	를	角	色		10		枚	内	l	3	3	号
図	面	名	Ŧ	尓				フ	K 5	烙:	補		2 月 工 図		
糸	宿		尺						1	:	50				
製	义	年丿	月日	3		令	和			年			F.]	日
写	义	年丿	月日			令	和			年			F.		日
		米	子	市	都	市	整	備	部	都	市	整	備	課	

横断面図(1/2) _{S=1:100} NO. 1 NO. 3 NO. 2+2. 380 GH= 23.67 FH= GH= 23.92 FH= GH= 24.57 FH= 24.54 ・試掘によって、上下水道管の位置確認が必要である。 上水道管は移設を行い、下水道管は近接しているため、 注意して施工すること。 下水道管の位置(底高)は、米子市地図情報システムから求めた。 <u>上水道管</u> φ150 下水道管φ200 管底高 22.7 DL=20.00 DL=20.00 DL=20.00 NO. 0+5. 090 NO. 2 NO. 2+16. 490 GH= 23.76 FH= GH= 23.94 FH= GH= 24.57 FH= 24.54 ※実際はヒューム管を斜めに横断しているが、 正面での姿を投影している。 ※実際は排水路を斜めに横断しているが、 正面での姿を投影している。 DL=20.00 DL=20.00 DL=20.00 NO. 1+15. 460 GH= 23.84 FH= 23.84 GH= 23.87 FH= DL=20.00 DL=20.00 市道石田西2号線 排水路補修工事 横断面図(1/2) 図 面 名 称 縮 尺 1:100 製図年月日 令和 年 写図年月日 令和 年 ※実際は排水路を斜めに横断しているが、 正面での姿を投影している。



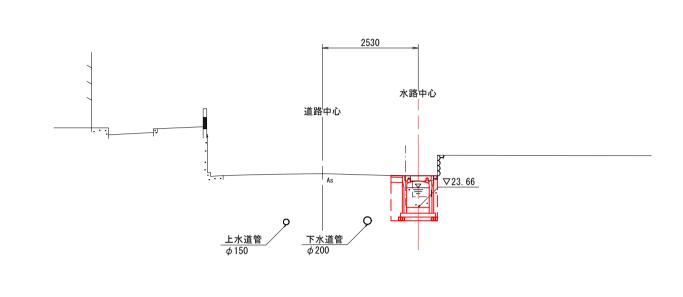


DL=20. 00 NO. 5
GH= 24. 55
FH= 24. 53

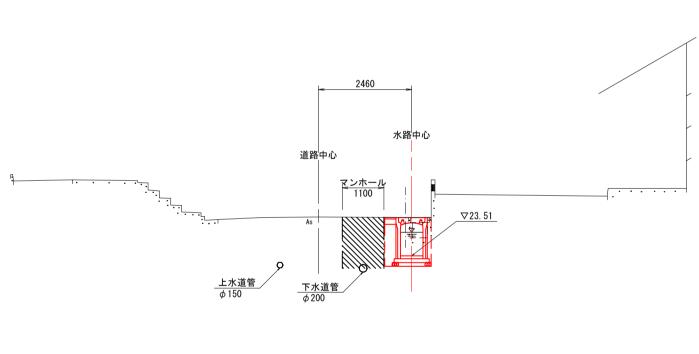

DL=20.00 NO. 4


GH= 24. 56
FH= 24. 54

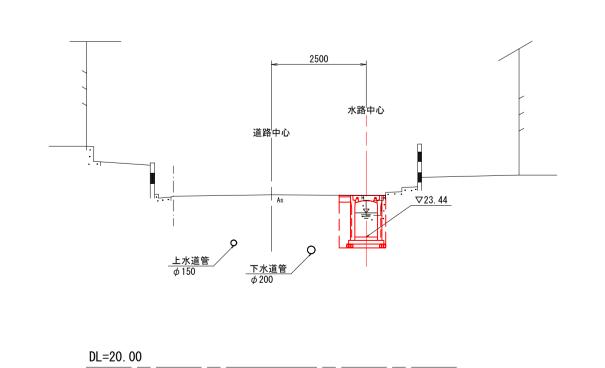

NO. 6+15. 830

GH= 24. 45
FH= 24. 42

DL=20. 00

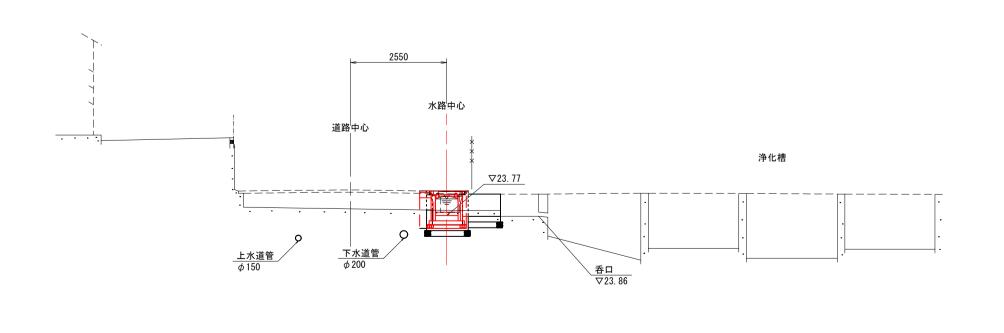

・以下の4箇所で上水道管が民家へ引き込まれている。 排水路改修時に上水道管が干渉する場合は移設が必要となる。


- 1. No. 3+15. 0付近 2. No. 3+19. 0付近 3. No. 5+5. 0付近 4. No. 5+9. 0付近

図面番号	第	10	枚 内	5	号
図面名称		排力	石田西2 K路補修 断面図(工事	
縮尺			1:100		
製図年月日	令 利	Π	年	月	日
写図年月日	令 和	1	年	月	日
米 子 市	都市	整 備 音	都 市 整	蛋備 課	

自由勾配側溝構造図(1/2)

縱断用自由勾配側溝 S=1:20


B600-H600~H1100

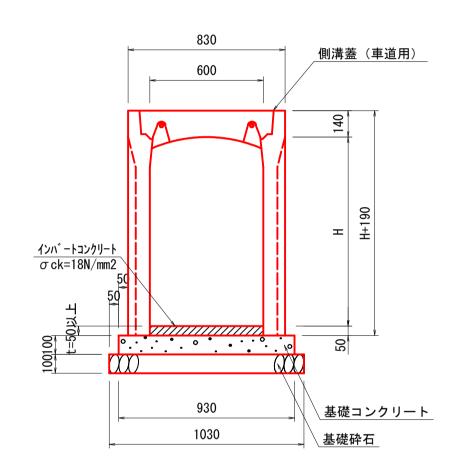

材料表										10m当り
A	-	+8	+47	* 1			数	量		
名	称	規	格	単位	H600	H700	H800	H900	H1000	H1100
縦断用自	由勾配側溝	В6	00	個	5	5	5	5	5	5
インバー	-トコンクリート	σ ck=1	8N/mm2	m3	0. 582	0. 690	0. 774	0. 624	0. 612	0. 828
基礎コン	ノクリート	t=100 1	18N/mm2	m3	0. 930	0. 930	0. 930	0. 930	0. 930	0. 930
基礎	楚型枠	均	L	m2	2. 000	2. 000	2. 000	2. 000	2. 000	2. 000
基礎	楚砕石	RC-40	t=100	m2	10. 300	10. 300	10. 300	10. 300	10. 300	10. 300

横断用自由勾配側溝 S=1:20


B300-H400~H500

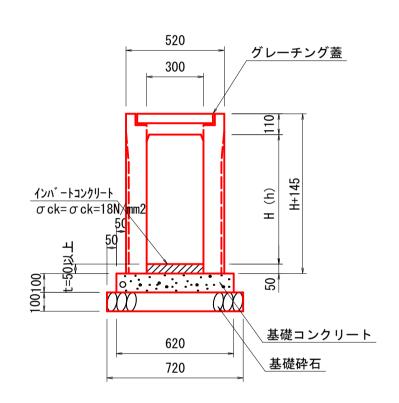

材料表						10m当り
h	1 /-	+0	+ 47	ж / Т	数	量
名	称	規	格	単位	H400	H500
横断用自由	由勾配側溝	В	300	個	5	5
インバート	トコンクリート	σ ck=1	18N/mm2	m3	0. 339	0. 372
基礎コン	クリート	t=100	18N/mm2	m3	0. 620	0. 620
基礎	型枠	垃	すし	m2	2. 000	2. 000
基礎	砕石	RC-40	t=100	m2	7. 200	7. 200

横断用自由勾配側溝 S=1:20

B600-H1100

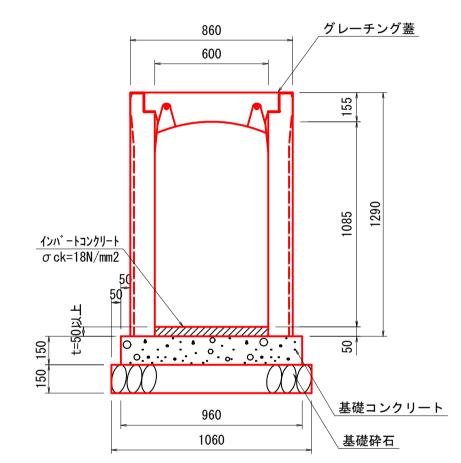


材料表				10m当り
Ø ₹⁄r	+= +4		* 1	数量
名称	規	格	単位	H1100
横断用自由勾配側溝	В	600	個	5
インハ゛ートコンクリート	σ ck=1	18N/mm2	m3	0. 660
基礎コンクリート	t=150	18N/mm2	m3	1. 440
基礎型枠	均] L	m2	3. 000
基礎砕石	RC-40	t=150	m2	10. 600

図面番号	第	10	枚 内	6	号
図面名称		排え	百田西 水路補修 造図(1)	工事	
縮尺			図 示		
製図年月日	令 和	旬	年	月	日
写図年月日	令 和	旬	年	月	日
米 子 市	都市图	整 備 剖	邓 市 整	蛋備 課	

自由勾配側溝構造図(2/2)


縦断用側溝(現場打ち) _{S=1:20}

B600-H800

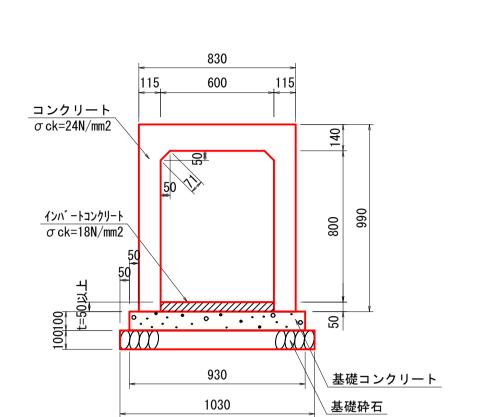


材料表			10m当り
₽ ¥r	+8 +4	光江	数 量
名 称	規格	単位	B600-H800
コンクリート	σ ck=24N/mm2	m3	3. 142
インバートコンクリート	σ ck=18N/mm2	m3	1. 050
型枠	鉄筋構造物	m2	43. 220
鉄筋	D13 SD345	kg	189. 713
基礎コンクリート	t=100 18N/mm2	m3	0. 930
基礎型枠	均し	m2	2. 000
基礎砕石	RC-40 t=100	m2	10. 300


現場打ち配筋図

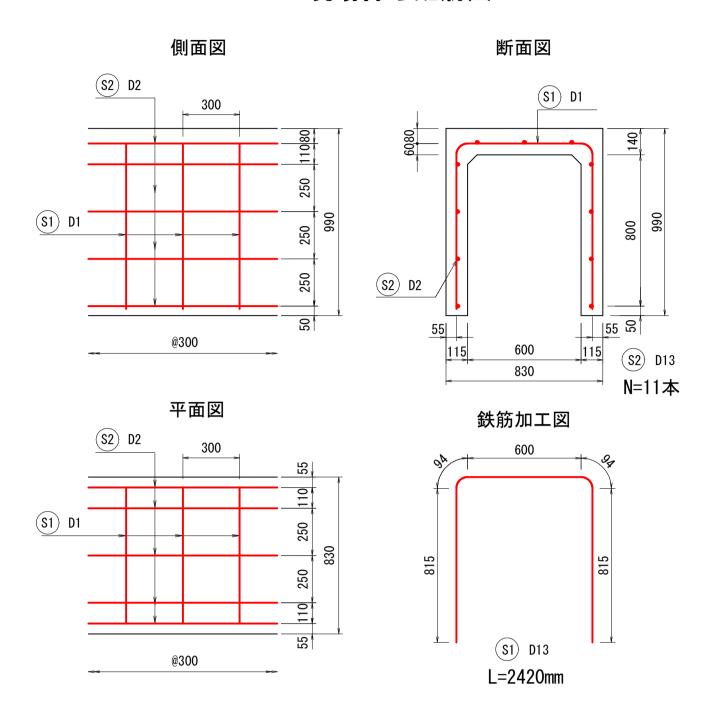


横断用側溝(現場打ち) _{S=1:20}


B600-H1100

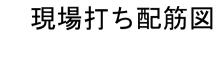

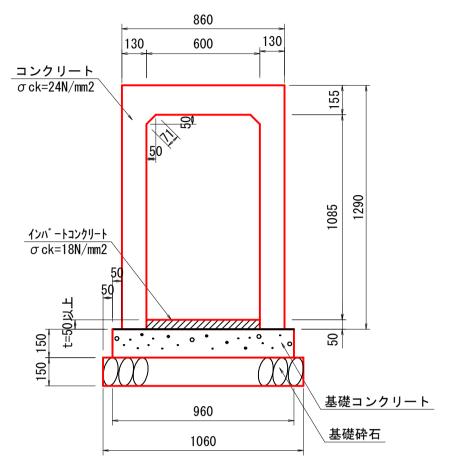



材料表			10m当り
名称	規格	単位	数量
コンクリート	σ ck=24N/mm2	m3	B600-H1100 4. 309
インバ ートコンクリート	σ ck=18N/mm2	m3	1. 010
型枠	鉄筋構造物	m2	53. 920
鉄筋	D13 SD345	kg	331. 003
基礎コンクリート	t=150 18N/mm2	m3	1. 440
基礎型枠	均し	m2	3. 000
基礎砕石	RC-40 t=150	m2	10. 600

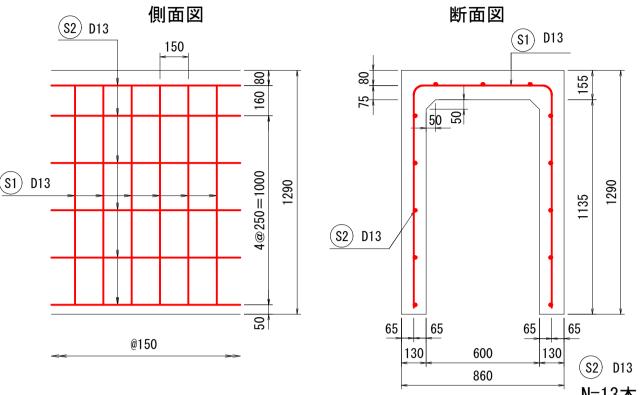

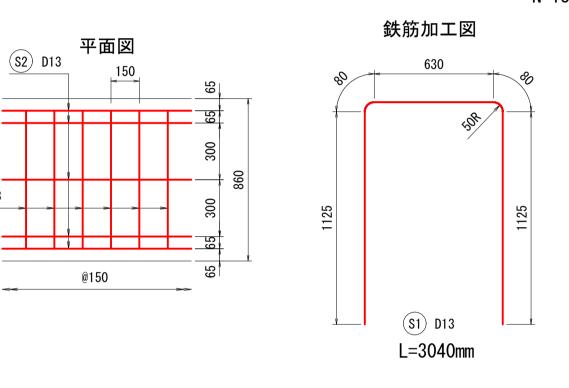


横断用側溝(現場打ち) _{S=1:20}

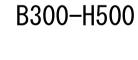


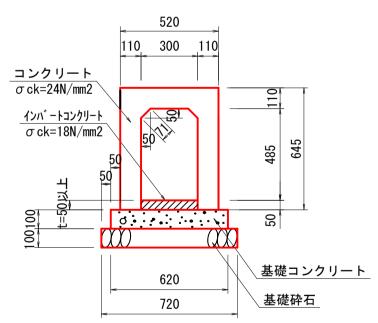

材料表			10m当り
名称	規格	単位	数 量 B300-H500
コンクリート	σ ck=24N/mm2	m3	1. 774
インハ゛ートコンクリート	σ ck=18N/mm2	m3	0. 890
型枠	鉄筋構造物	m2	29. 020
鉄 筋	D13 SD345	kg	128. 355
基礎コンクリート	t=100 18N/mm2	m3	0. 620
基礎型枠	均し	m2	2. 000
基礎砕石	RC-40 t=100	m2	7. 200

現場打ち配筋図

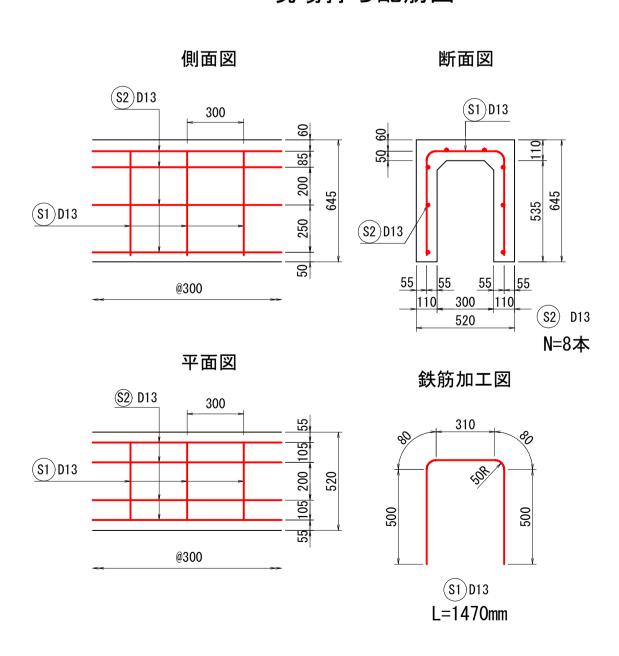


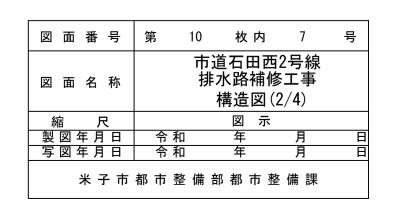


構 造 义

1号重力式擁壁



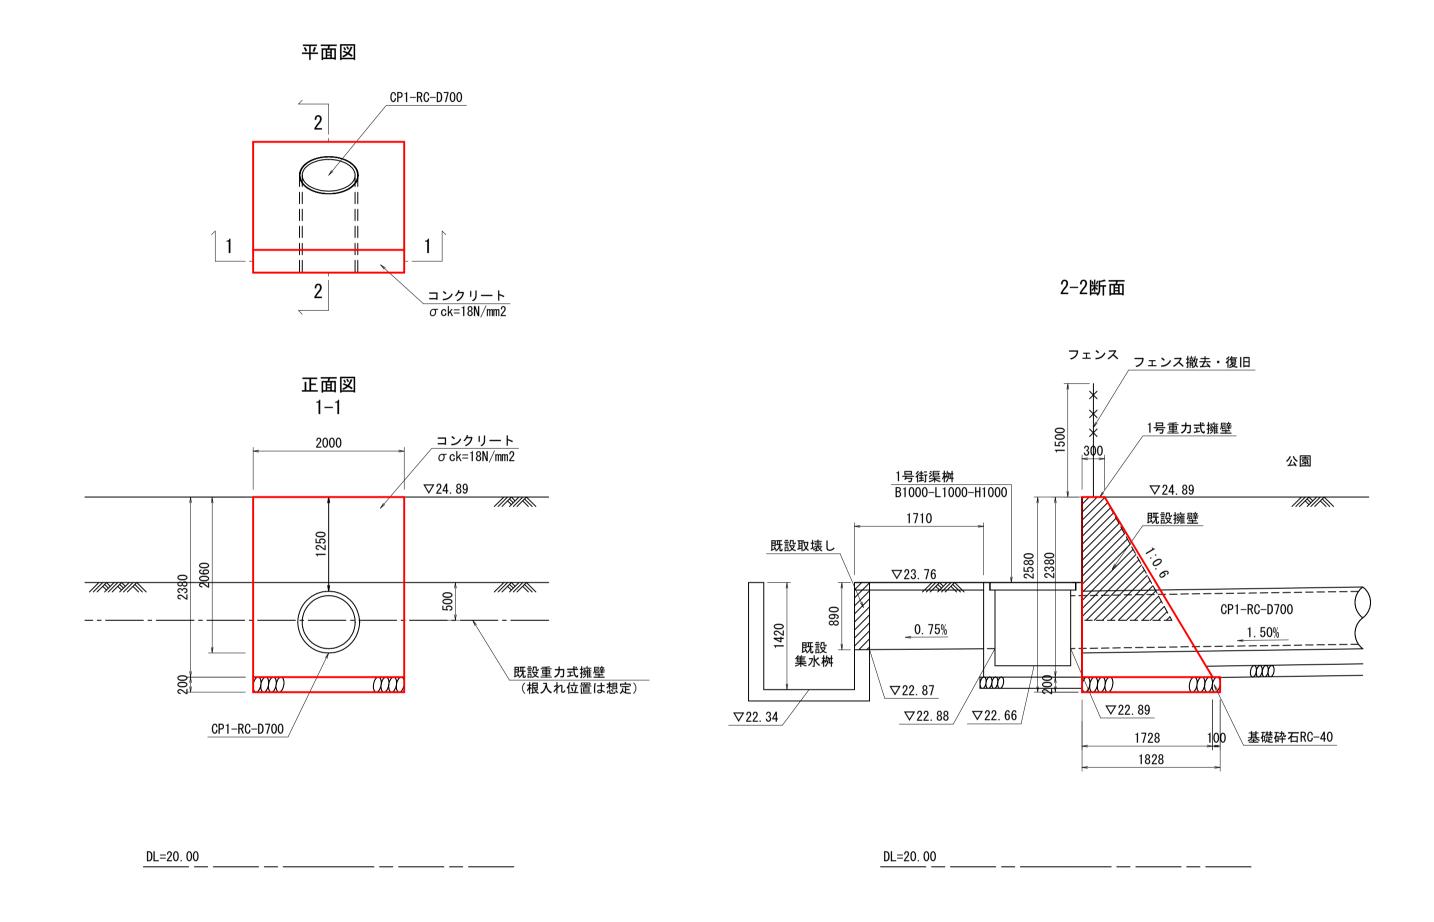

数量表		1箇月	斤(2.0m)当り
名 称	規格	単位	数量
コンクリート	σ ck=18N/mm2	m3	4. 152
型枠	小型構造物	m2	10. 312
基礎砕石	RC-40 t=20cm	m2	3. 656
目地材	t=10mm	m2	4. 827

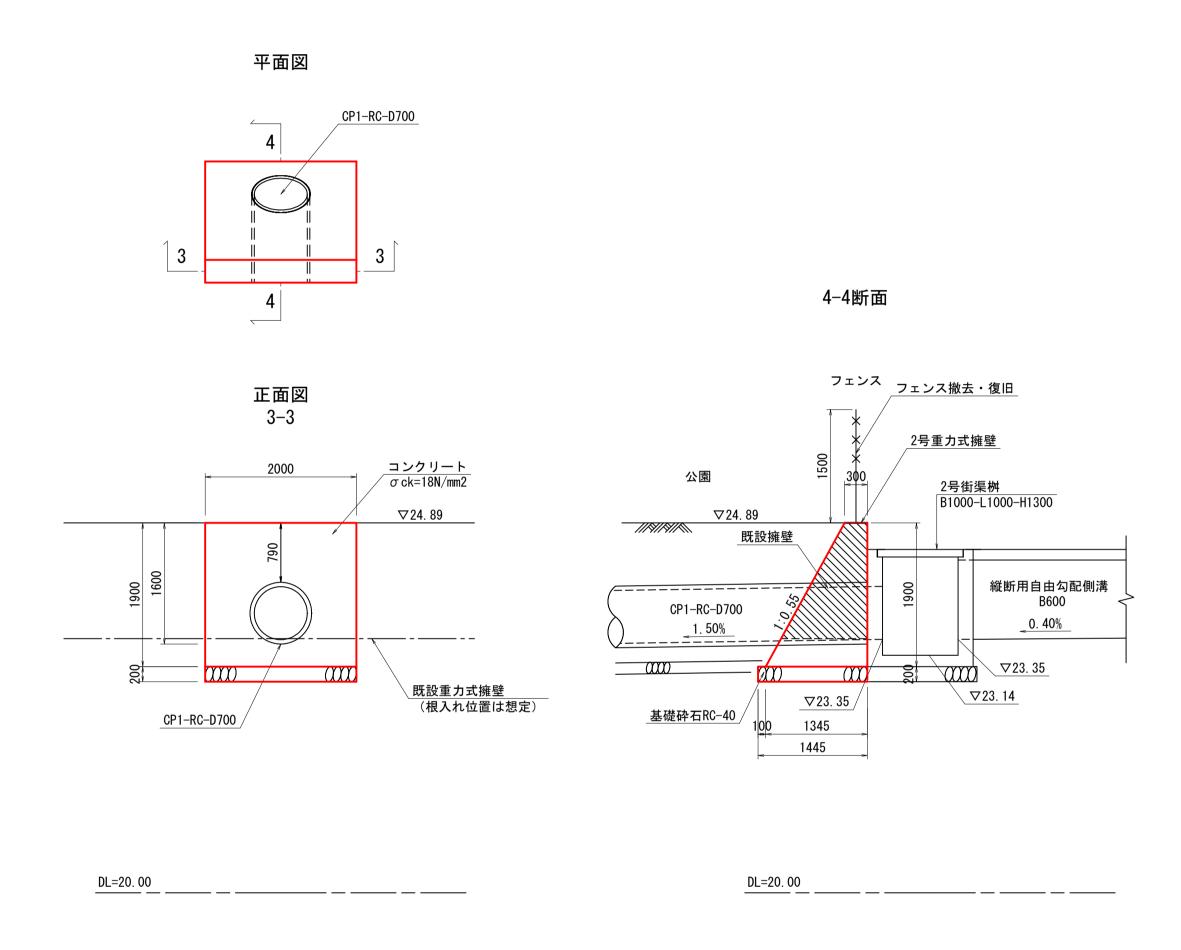


数量表		1箇月	斤(2.0m) 当り
名 称	規 格	単位	数量
コンクリート	σ ck=18N/mm2	m3	2. 126
型枠	小型構造物	m2	8. 136
基礎砕石	RC-40 t=20cm	m2	5. 780
目地材	t=10mm	m2	6. 251



街渠桝構造図




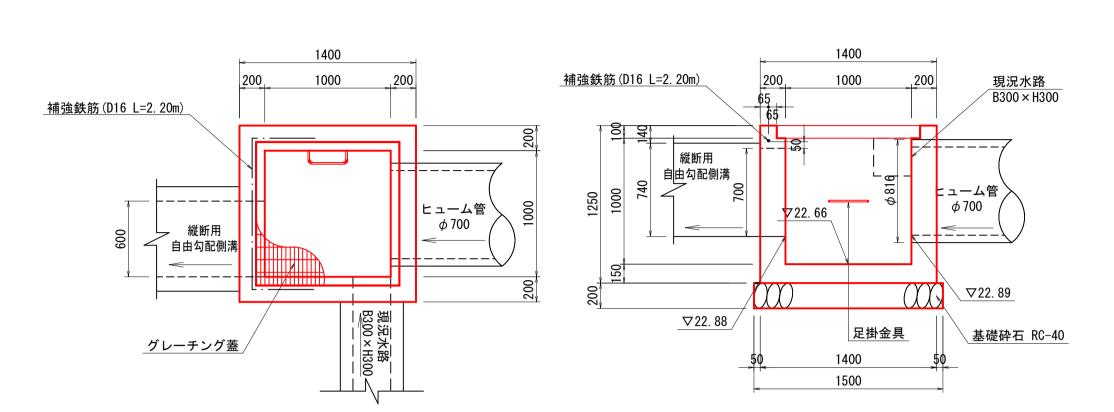

釤	扶筋加工 図
	500
1200	
<u> </u>	500


			1箇所当り
名 称	規 格	単位	数量
コンクリート	σ ck=18N/mm2	m3	1. 143
型枠	小型構造物	m2	12. 000
基礎砕石	RC-40 t=20cm	m2	2. 250
グレーチング蓋	T-25	組	1.000
足掛金具	W300	個	1.000
補強鉄筋	SD345 D16	kg	3. 432
	コンクリート 型 枠 基礎砕石 グレーチング蓋 足掛金具	コンクリート σck=18N/mm2 型 枠 小型構造物 基礎砕石 RC-40 t=20cm グレーチング蓋 T-25 足掛金具 W300	コンクリート σck=18N/mm2 m3 型 枠 小型構造物 m2 基礎砕石 RC-40 t=20cm m2 グレーチング蓋 T-25 組 足掛金具 W300 個

3号街渠桝 S=1:30 (B800-L800-H1200)

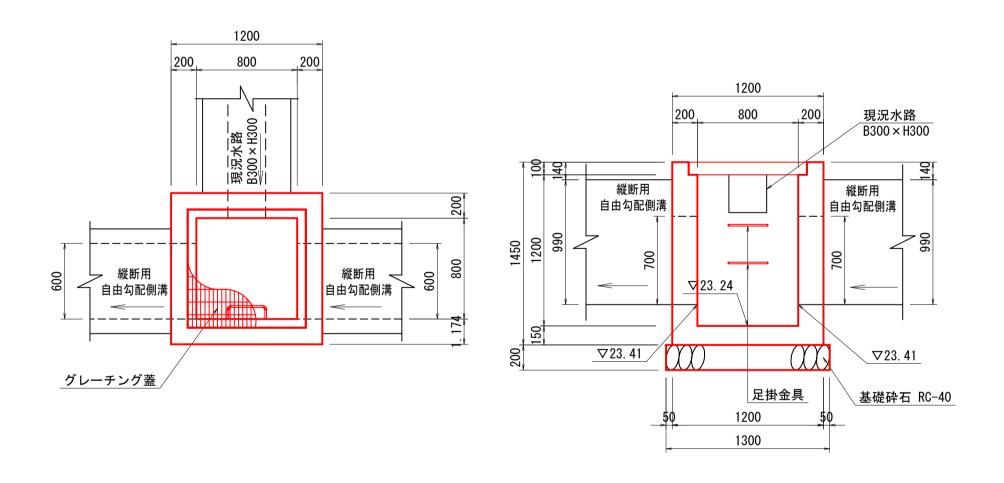


		1箇所当り		
名 称	規格	単位	数量	
コンクリート	σ ck=18N/mm2	m3	1. 070	
型枠	小型構造物	m2	11. 600	
基礎砕石	RC-40 t=20cm	m2	1. 690	
グレーチング蓋	T-25	組	1. 000	
足掛金具	W300	個	2. 000	

2号街渠桝 S=1:30 (B1000-L1000-H1300)

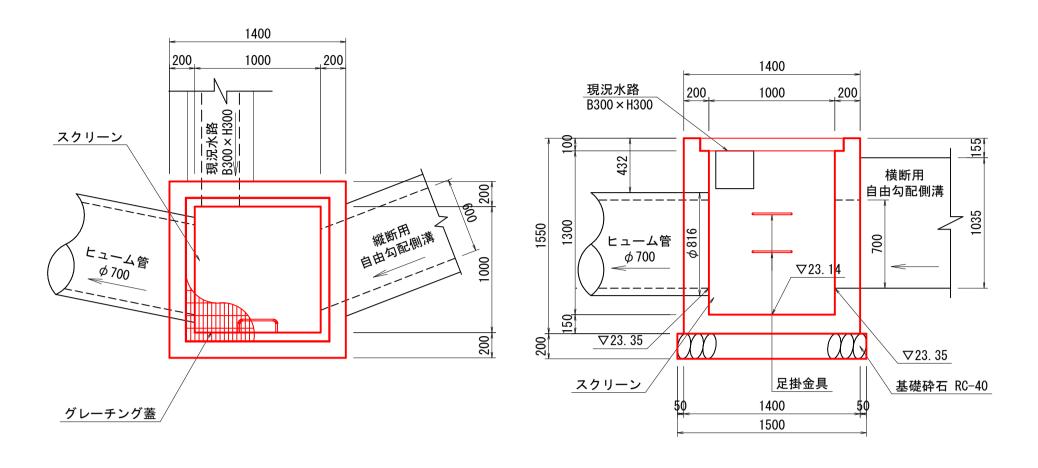


			1箇所当り
名 称	規格	単位	数量
コンクリート	σ ck=18N/mm2	m3	1. 431
型 枠	小型構造物	m2	14. 880
基礎砕石	RC-40 t=20cm	m2	2. 250
グレーチング蓋	T-25	組	1. 000
足掛金具	W300	個	2. 000

4号街渠桝 S=1:30 (B800-L800-H1100)

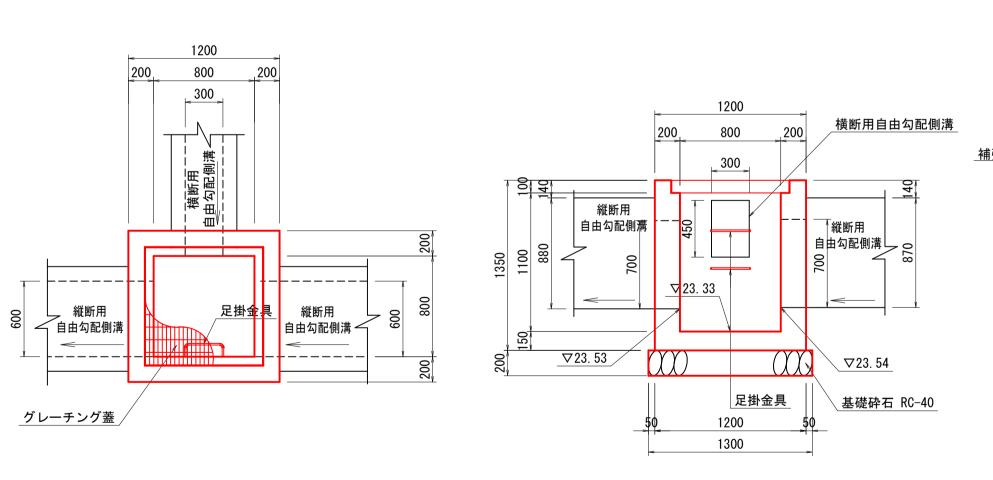


			1箇所当り
名 称	規格	単位	数量
コンクリート	σ ck=18N/mm2	m3	0. 981
型枠	小型構造物	m2	10. 800
基礎砕石	RC-40 t=20cm	m2	1. 690
グレーチング蓋	T-25	組	1. 000
足掛金具	W300	個	2. 000

管集工 S=1:20 CP1-RC-D700

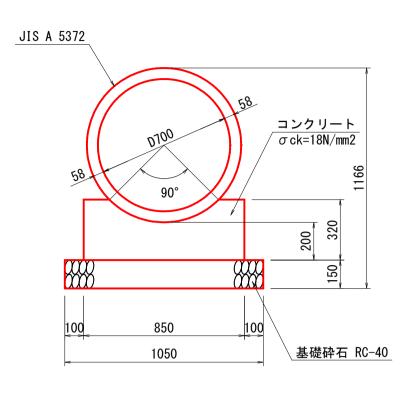


数量表			10m当り
種別	規格	単位	数量
RC管	JIS A 5372 D700 L2430	本	4. 100
コンクリート	σ ck=18N/mm2	m3	2. 242
型 枠	小型構造物	m2	6. 400
基礎砕石	RC-40 t=150	m2	10. 500


5号街渠桝 S=1:30 (B800-L800-H1000)

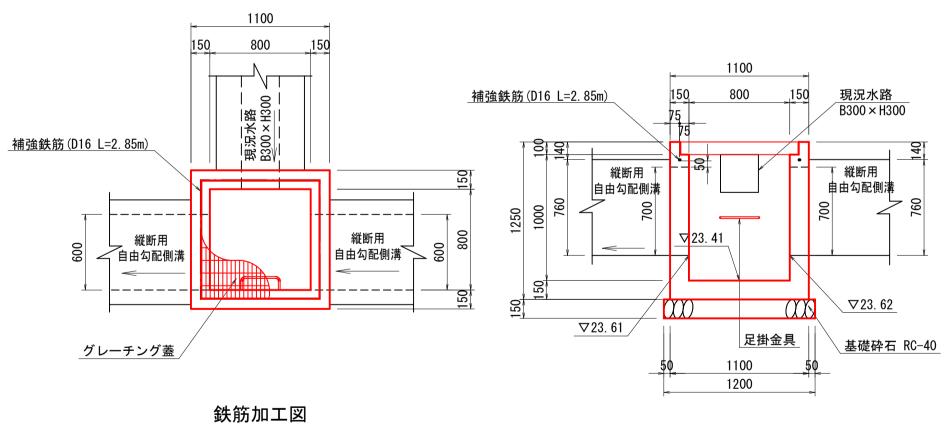


			1箇所当り
名 称	規格	単位	数量
コンクリート	σ ck=18N/mm2	m3	0.669
型枠	小型構造物	m2	9. 500
基礎砕石	RC-40 t=15cm	m2	1. 440
グレーチング蓋	T-25	組	1. 000
足掛金具	W300	個	1. 000
補強鉄筋	SD345 D16	kg	4. 446
	コンクリート 型 枠 基礎砕石 グレーチング蓋 足掛金具	コンクリート σck=18N/mm2 型 枠 小型構造物 基礎砕石 RC-40 t=15cm グレーチング蓋 T-25 足掛金具 W300	コンクリート σck=18N/mm2 m3 型 枠 小型構造物 m2 基礎砕石 RC-40 t=15cm m2 グレーチング蓋 T-25 組 足掛金具 W300 個

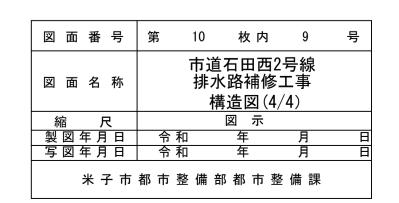

6号街渠桝一般図

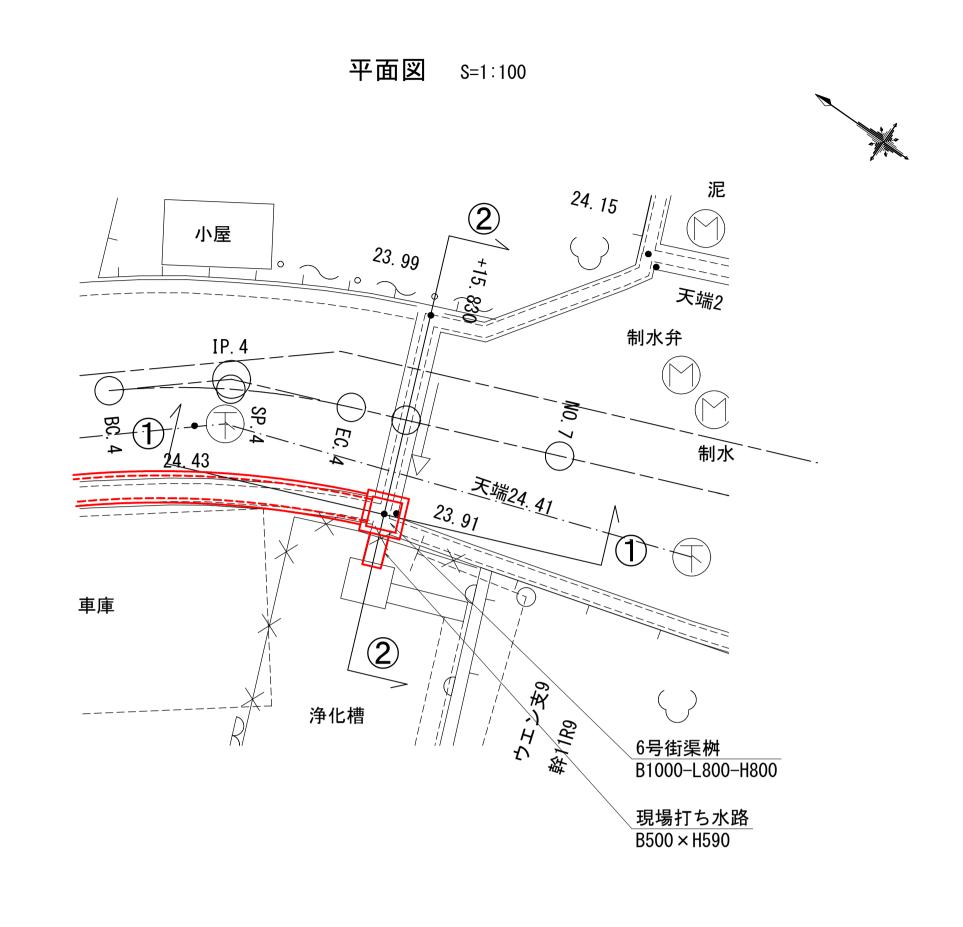




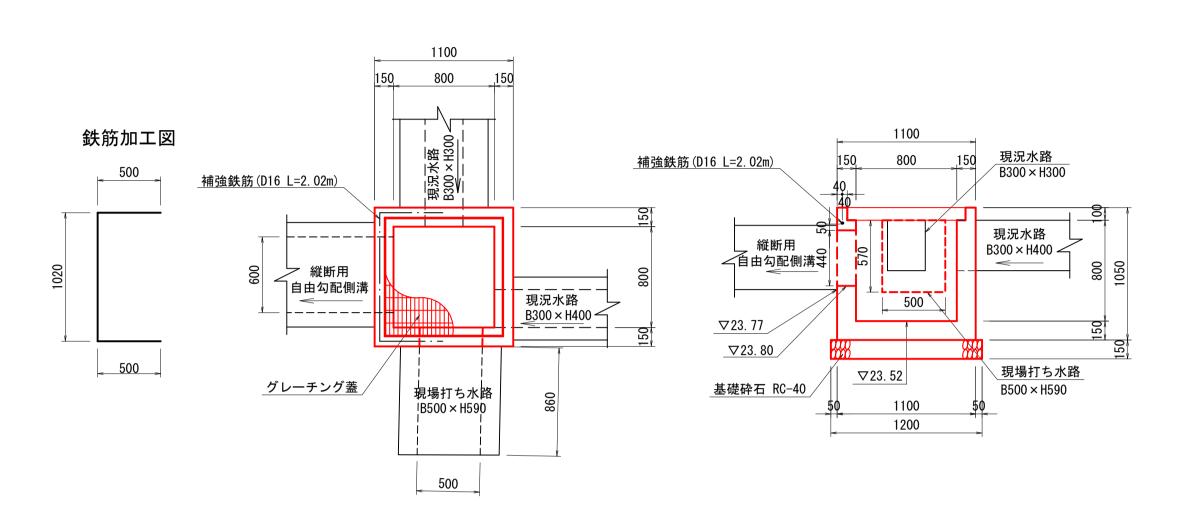


			1箇所当り
名 称	規格	単位	数量
コンクリート	σ ck=18N/mm2	m3	0. 581
型枠	小型構造物	m2	7. 980
基礎砕石	RC-40 t=15cm	m2	1. 440
グレーチング蓋	T-25	枚	1. 000
補強鉄筋	SD345 D16	kg	3. 151

水路接続高さ関係図

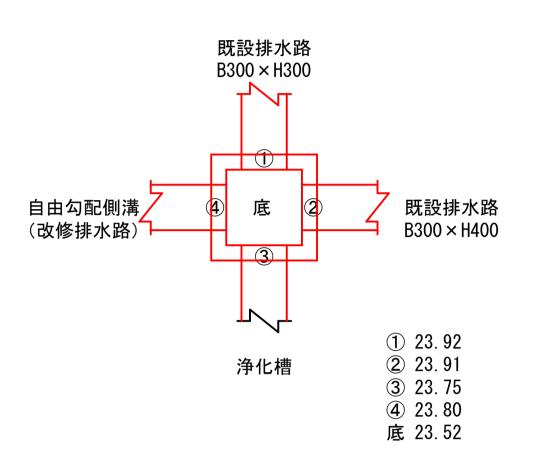

現場打ち水路 S=1:20 B500-H590

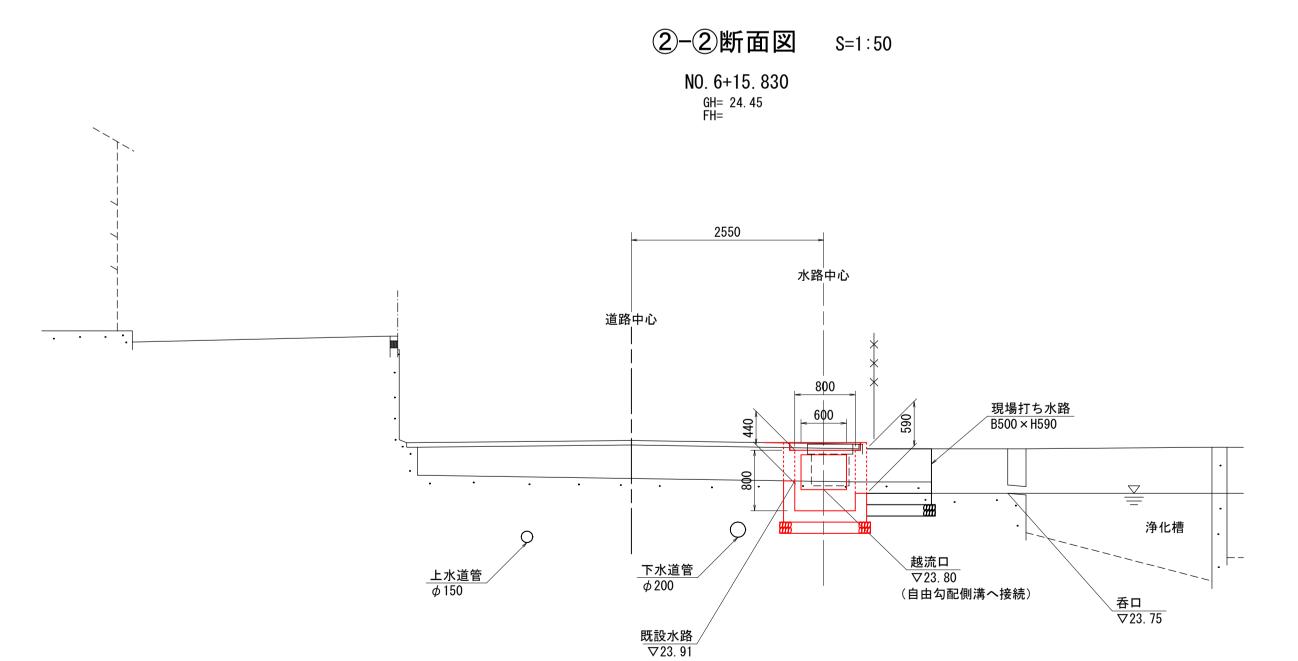

数量表			10m当り
名 称	規格	単位	数量
コンクリート	σ ck=18N/mm2	m3	2. 970
型枠	小型構造物	m2	29. 600
基礎砕石	RC-40 t=150	m2	9. 000


150

図面番号	第 10) 枚内	10	号
図面名称	ļ ŧ	ī道石田西 非水路補修 号街渠桝一	下事	
縮尺		図示		
製図年月日	令 和	年		日
写図年月日	令 和	年	月	日
米子市	都市整備	請部都市 鄠	整備課	

3 2 7 1 - 1 $\sigma ck = 18N/mm2$

_基礎砕石 RC-40

①-①断面図 S=1:50

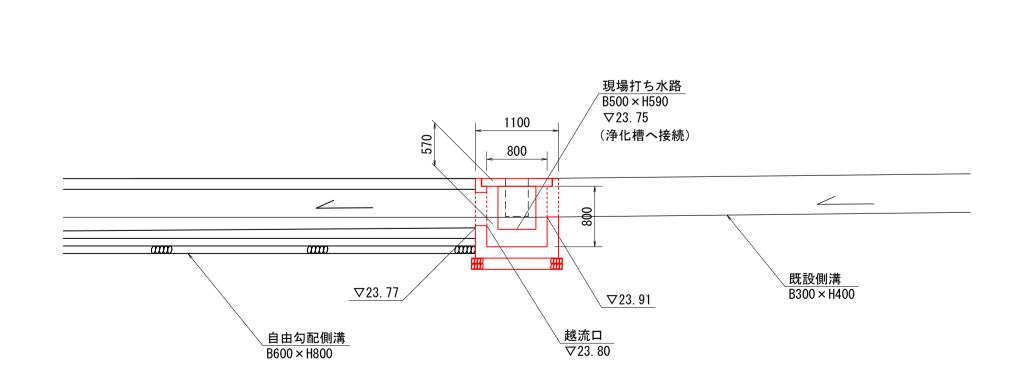

DL=20.00

DL=20. 00

自由勾配側溝展開図(参考図) | 1=1: 50 | 1=1: 200

