


造成計画平面図

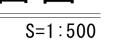

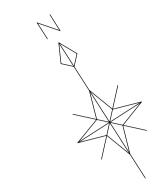


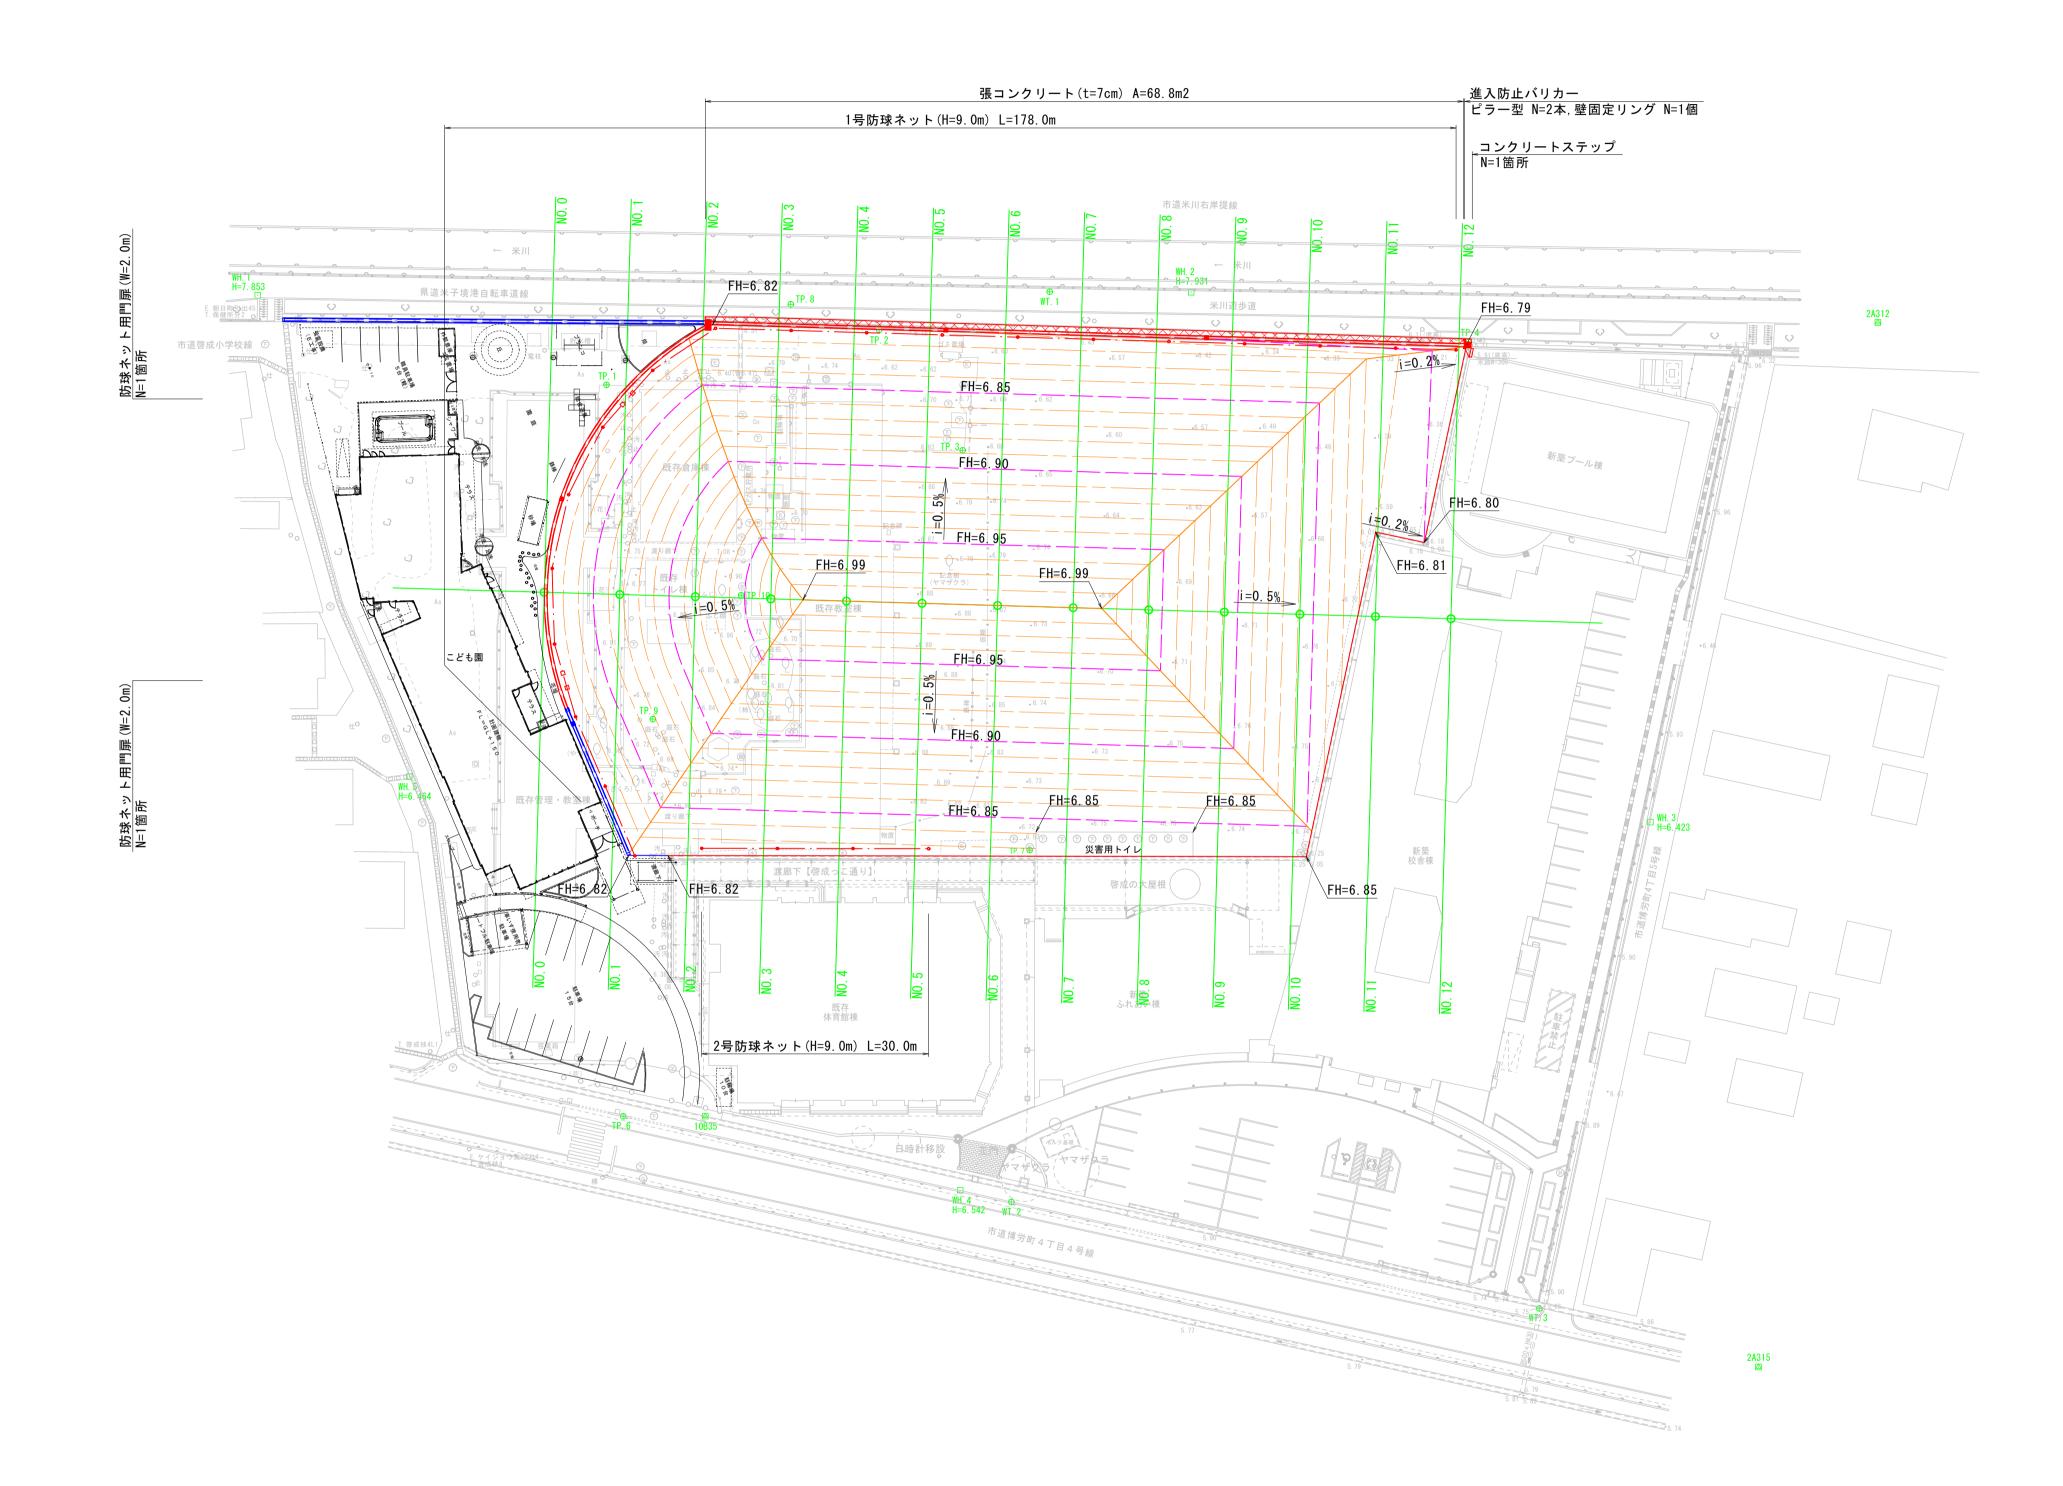

10


| 図面番号 | 第 2 | 2 | 枚内 | 1 | 号 |
|-------|-------|-------|----------------|----|----|
| 図面名称 | 啓成小学杉 | | ウンド ii 平面 l | | 工事 |
| 縮尺 | | S = 1 | : 500 | | |
| 製図年月日 | 令和 | 年 | 月 | 日 | |
| 写図年月日 | 令和 | 年 | 月 | 日 | |
| 米子 | 市都市整備 | 部 道 | 路整 | 備課 | |

縦 断 面 図

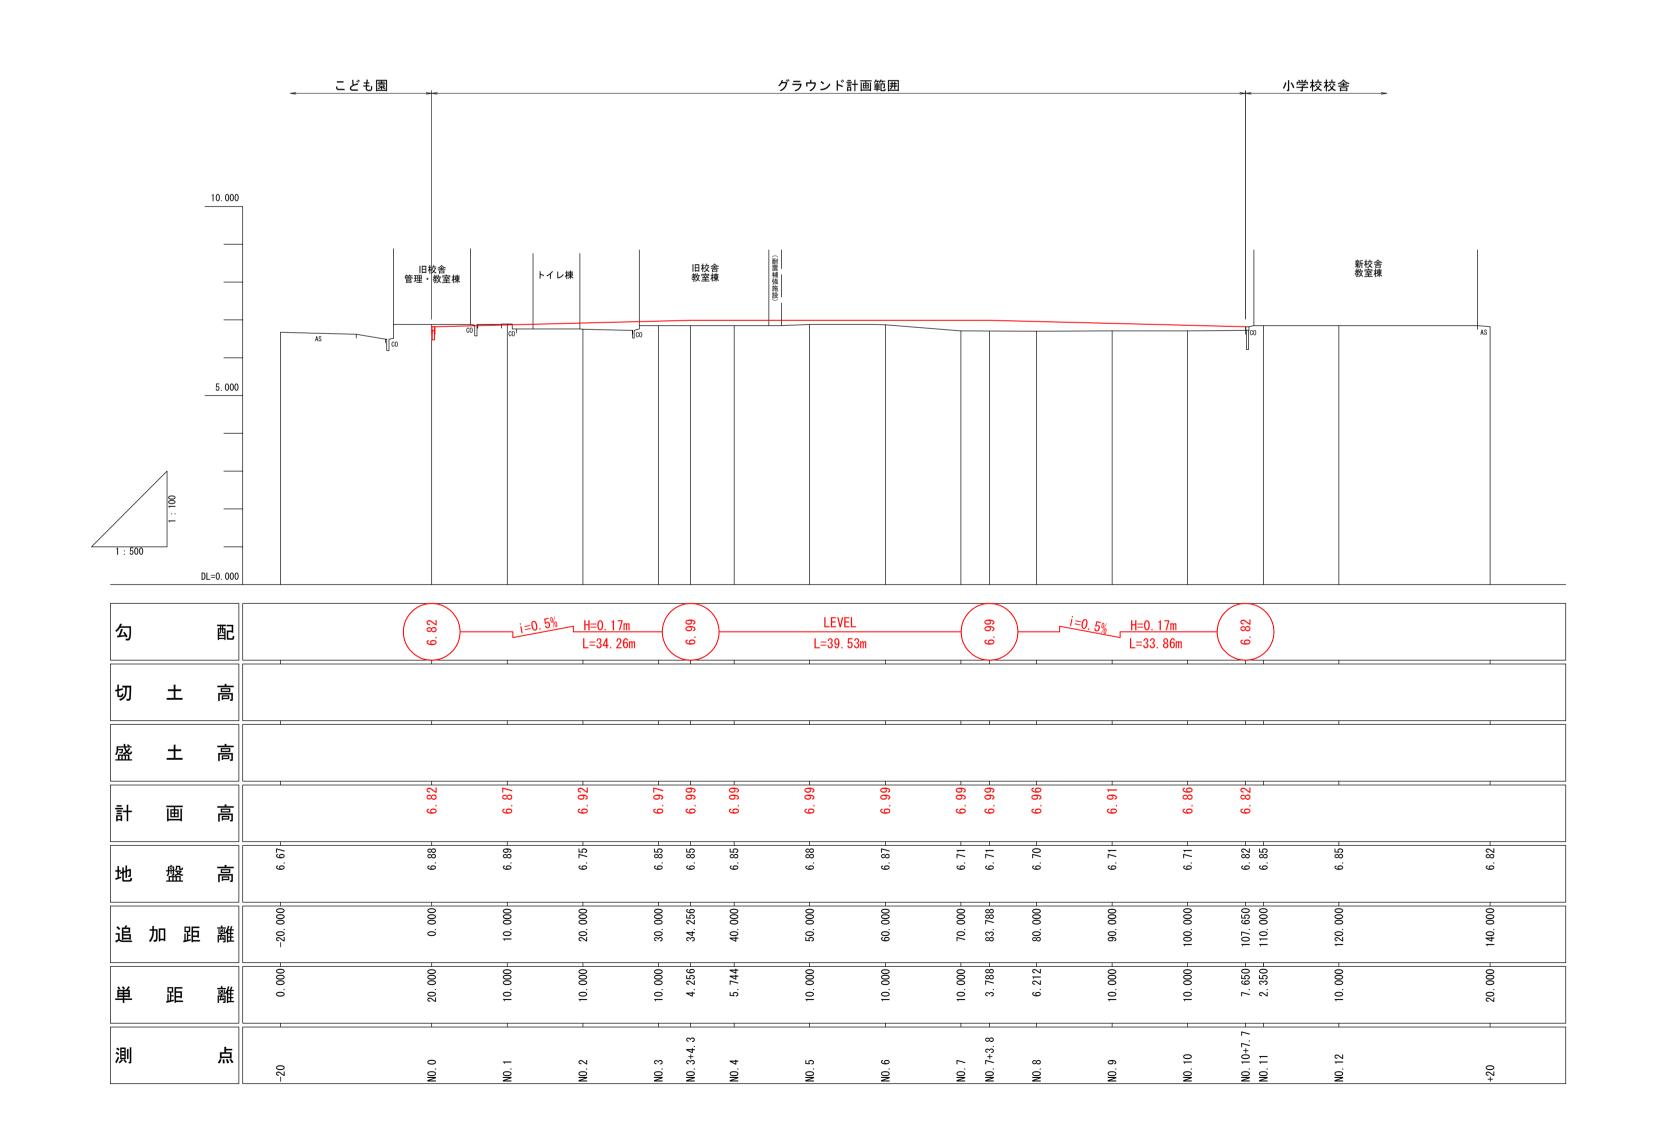



| | I | | | |
|-------|---------|-----|------------|------|
| 図面番号 | 第 | 2 2 | 枚内 | 2 号 |
| 図面名称 | 啓 成 小 学 | | ウンド 面 図 | 整備工事 |
| 縮尺 | | 図 | 示 | |
| 製図年月日 | 令和 | 年 | 月 | 日 |
| 写図年月日 | 令和 | 年 | 月 | 日 |
| 米子市 | 市都 市 整 | 備部道 | 路 整 | 備課 |


標準断面図・舗装構成 標準断面図(NO.5付近) S=1:100 1号防球ネット ∕H=9.0m <u>2号防球ネット</u> ∕H=9.0m 69.42 小学校施設 36.00 33. 42 張コンクリート σck=18N/mm2, t=7cm 0.5% __0.5% _ U型可変側溝 B300 表面処理(化粧砂・スポーツ用バインダー) 表層 (篩真砂土·耐水性改良材混合土) t=10cm <u>路盤(再生クラッシャーラン RC-40) t=10cm</u> 舗装構成 S=1:10 グラウンド舗装 歩道(市道)舗装 進入路舗装(仮舗装) クレイ系舗装 市道博労町4丁目4号線 市道博労町4丁目4号線 (歩道切下げ部) 表面処理(化粧砂・スポーツ用バインダー) , 表 層(篩真砂土・耐水性改良材混合土) 路 盤(再生クラッシャーランRC-30) 路 盤(再生クラッシャーランRC-30) 路 盤(再生クラッシャーランRC-40) 図面番号 第 22 枚内 3 号 啓成小学校グラウンド整備工事 製図年月日 令和 年 月 日 写図年月日 令和 年 月 日 米 子 市 都 市 整 備 部 道 路 整 備 課 (A3出力時縮尺:図示×50%)

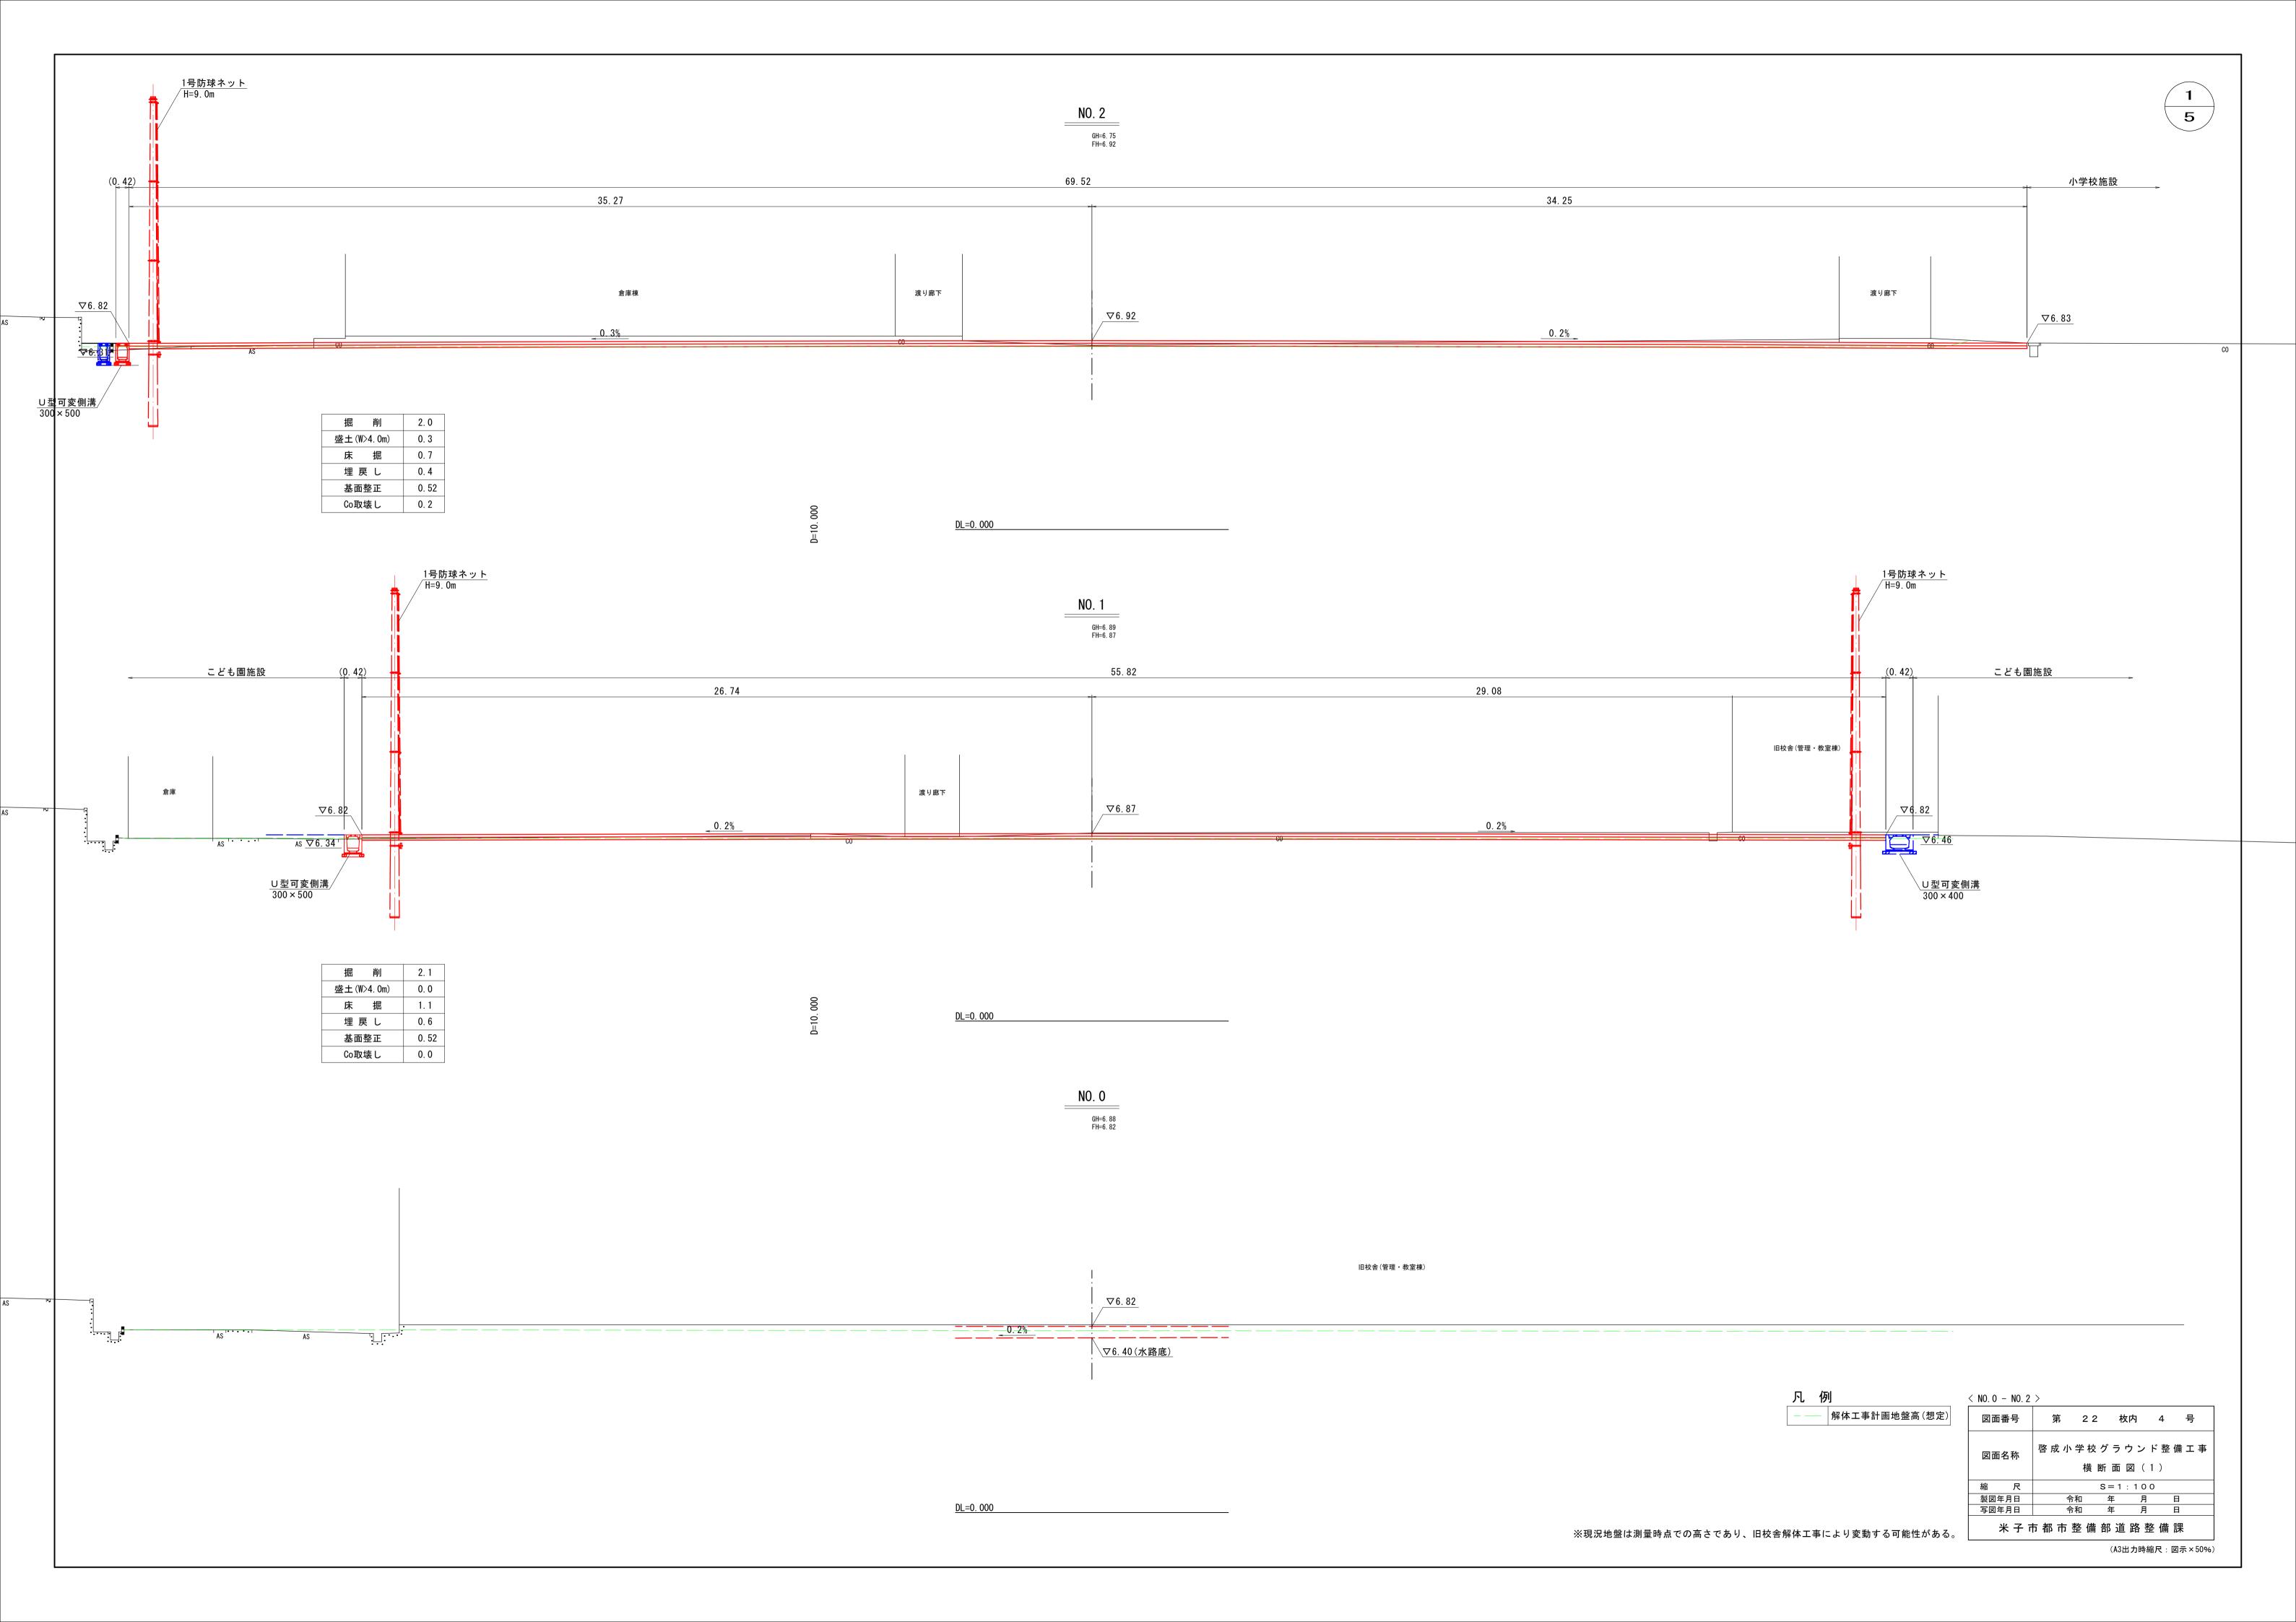



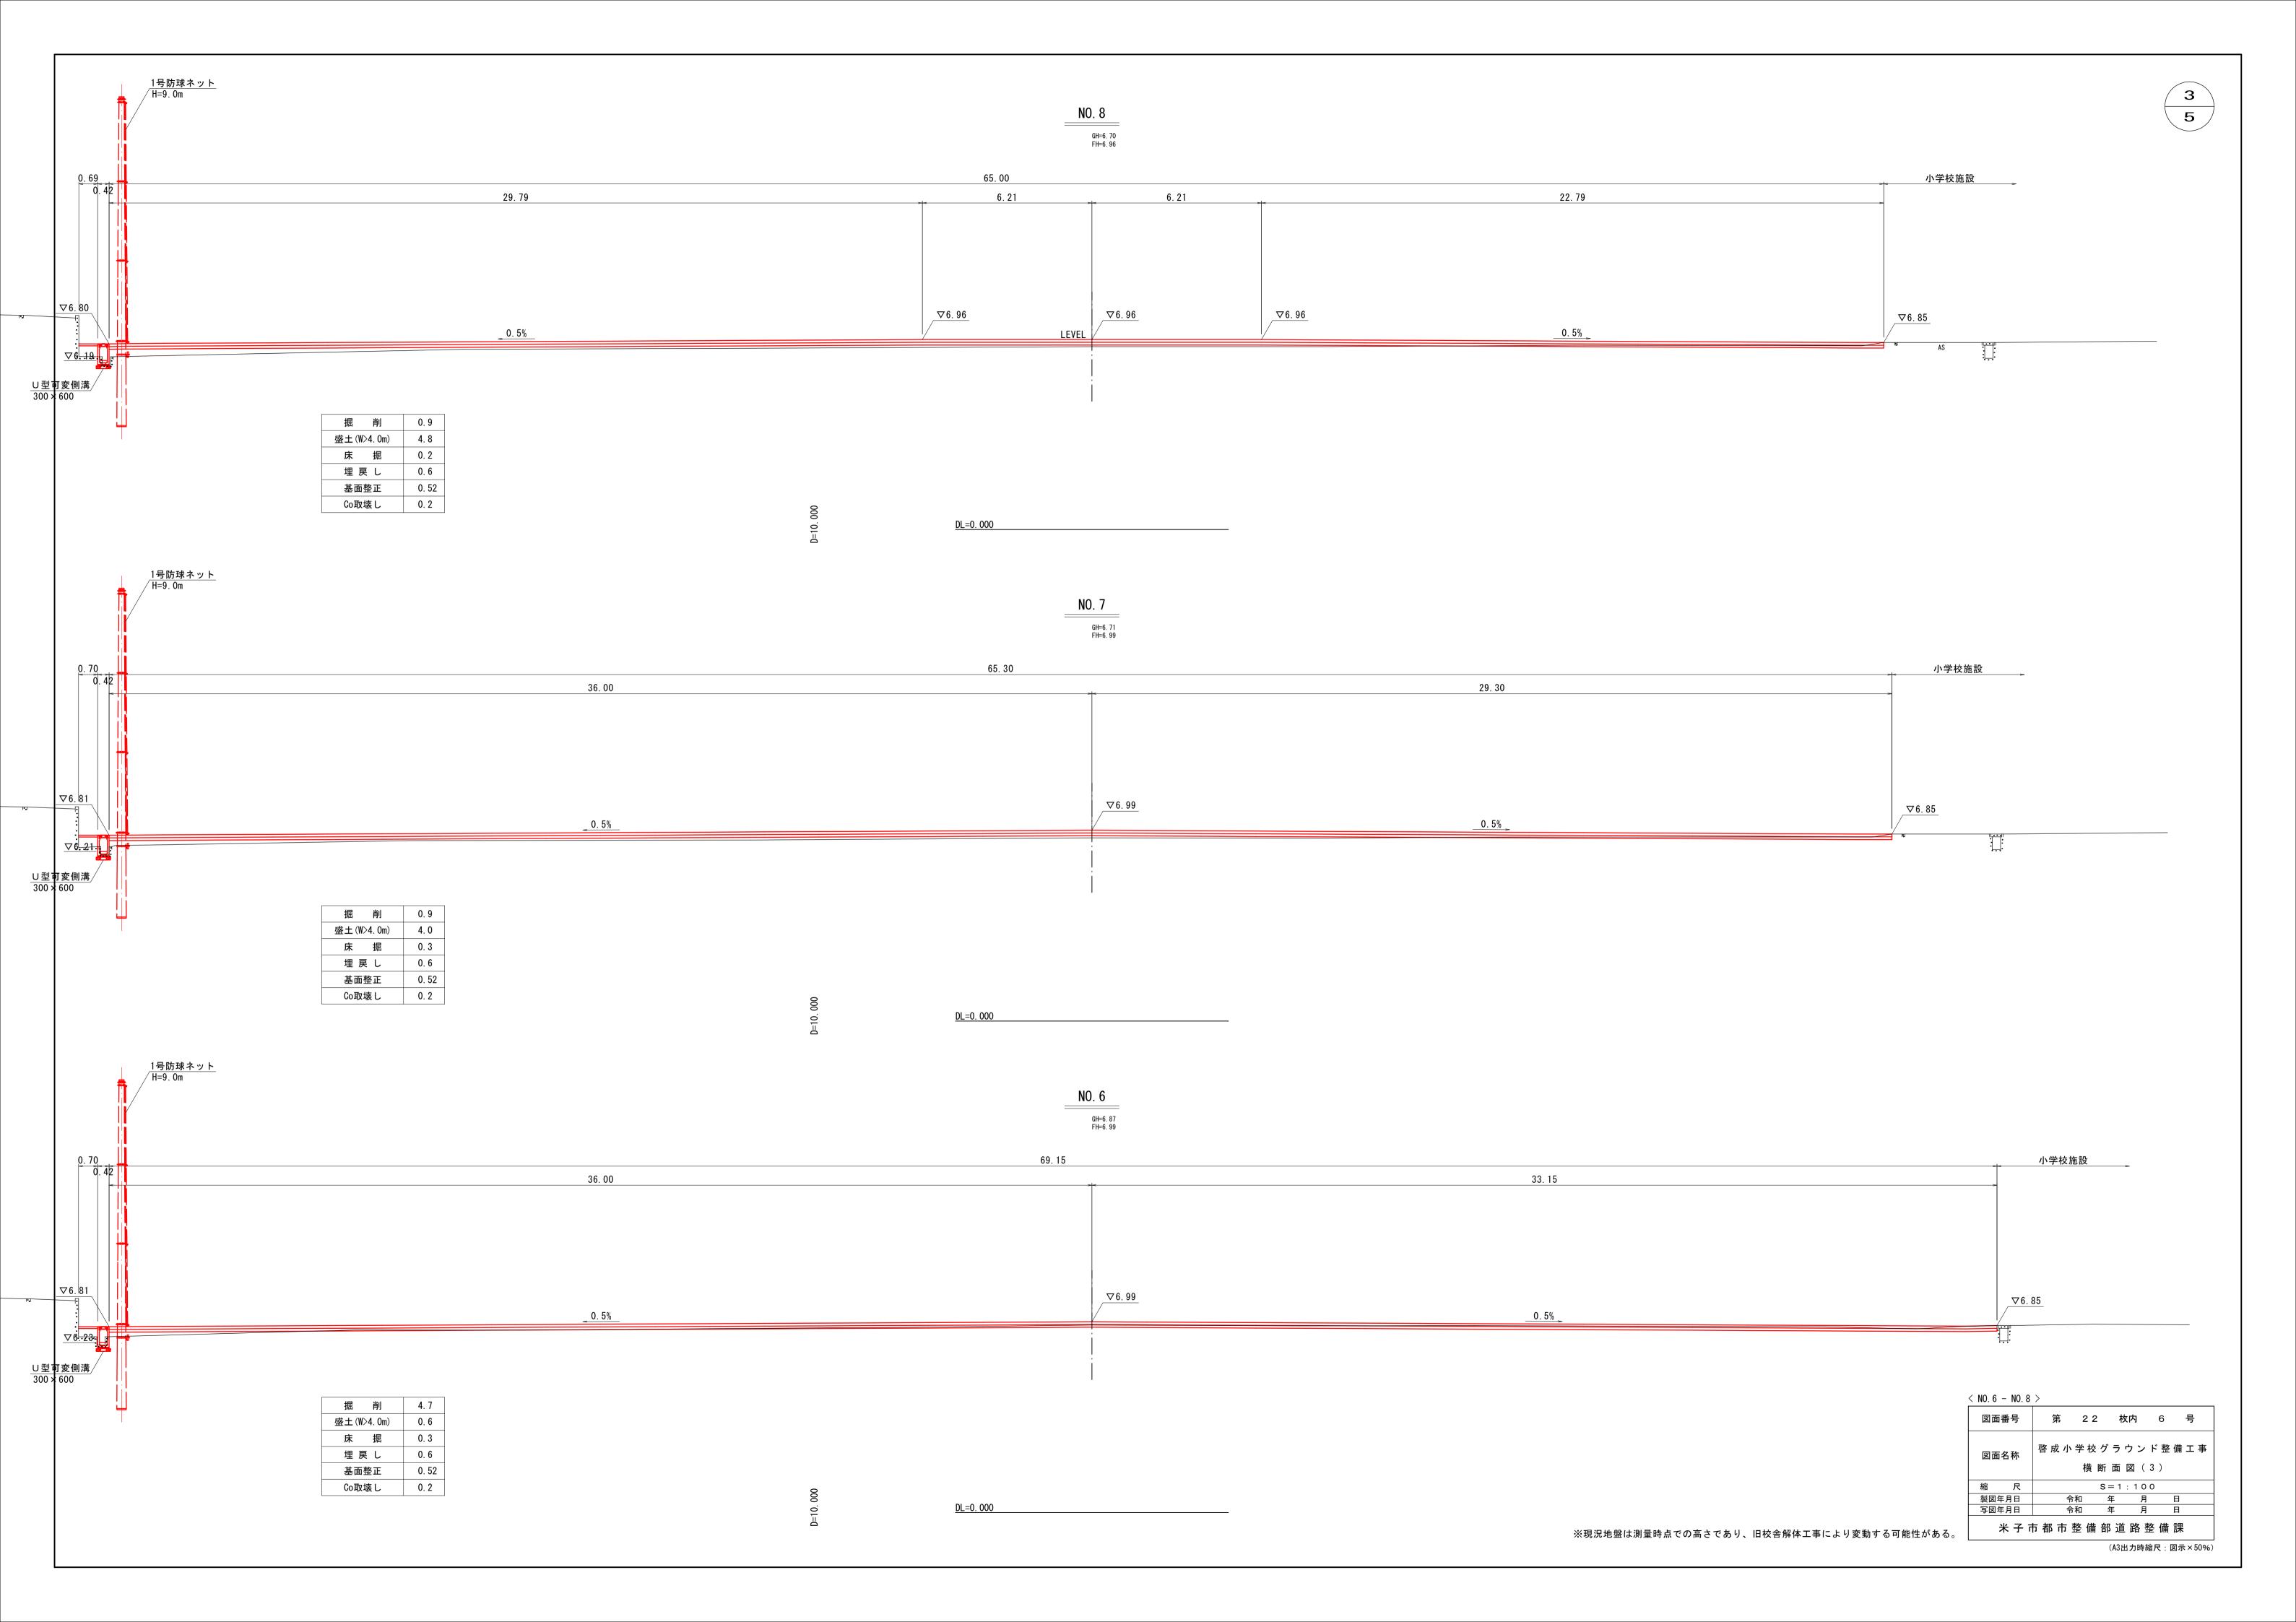

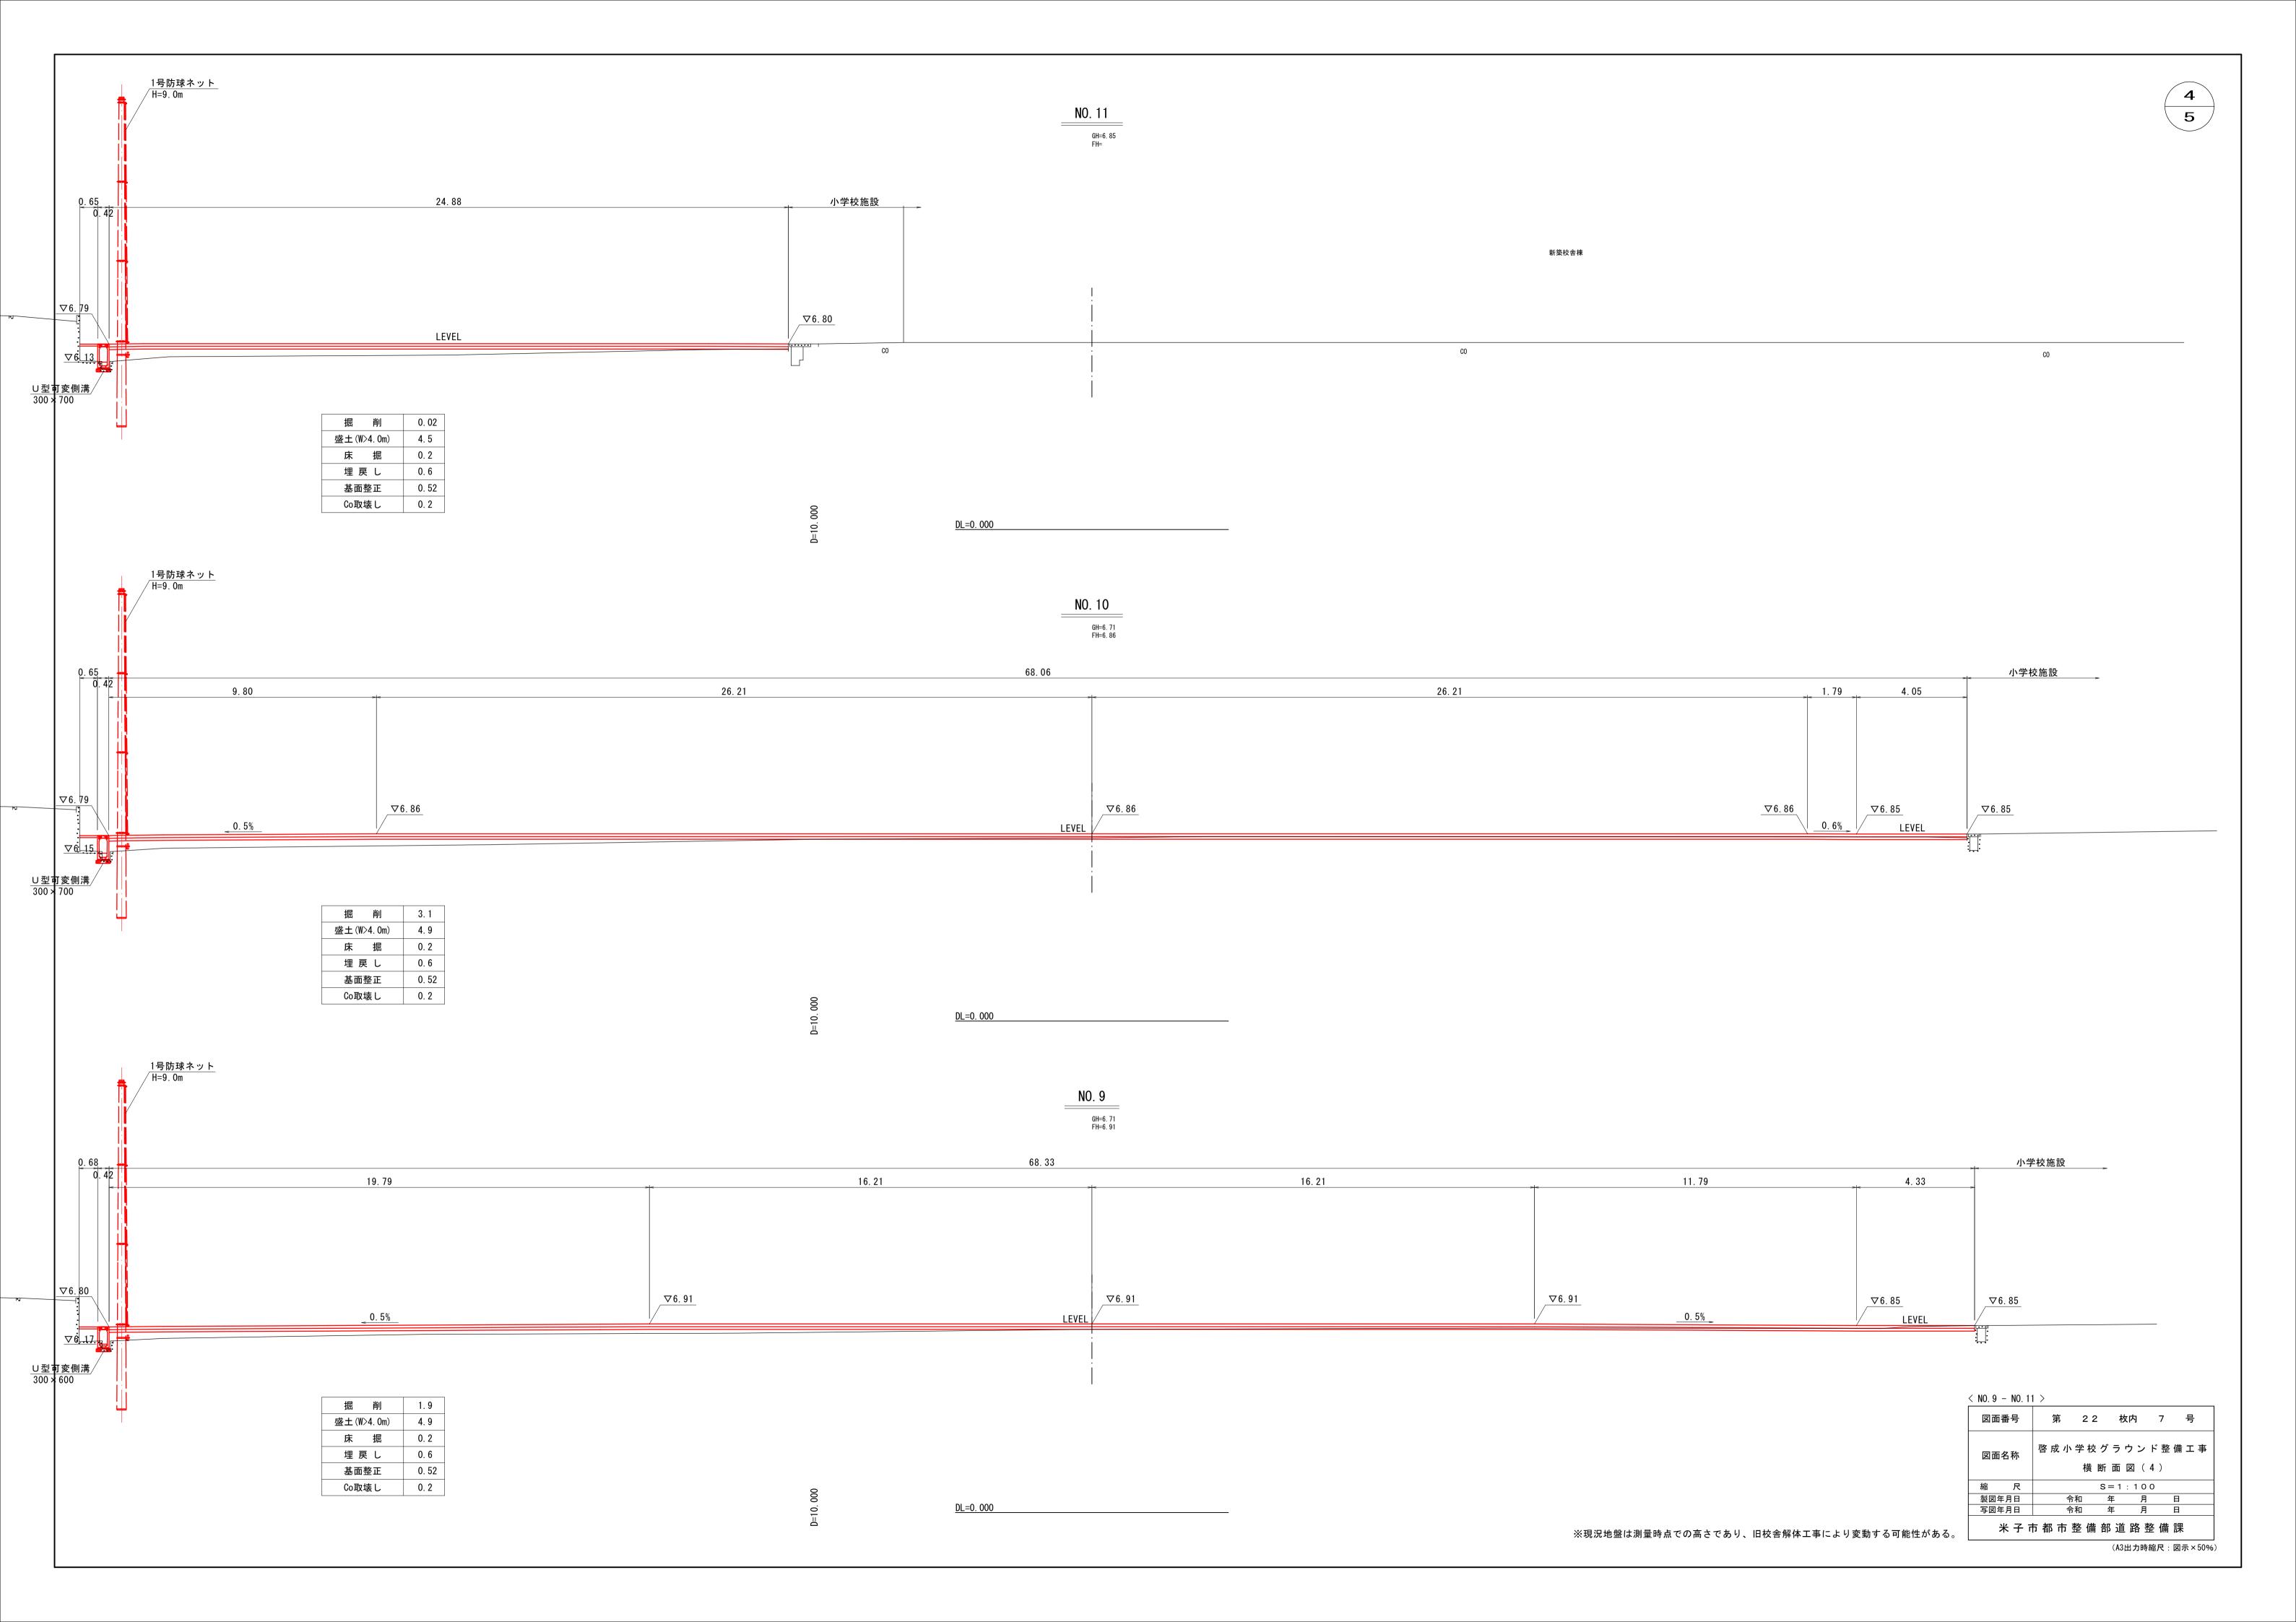

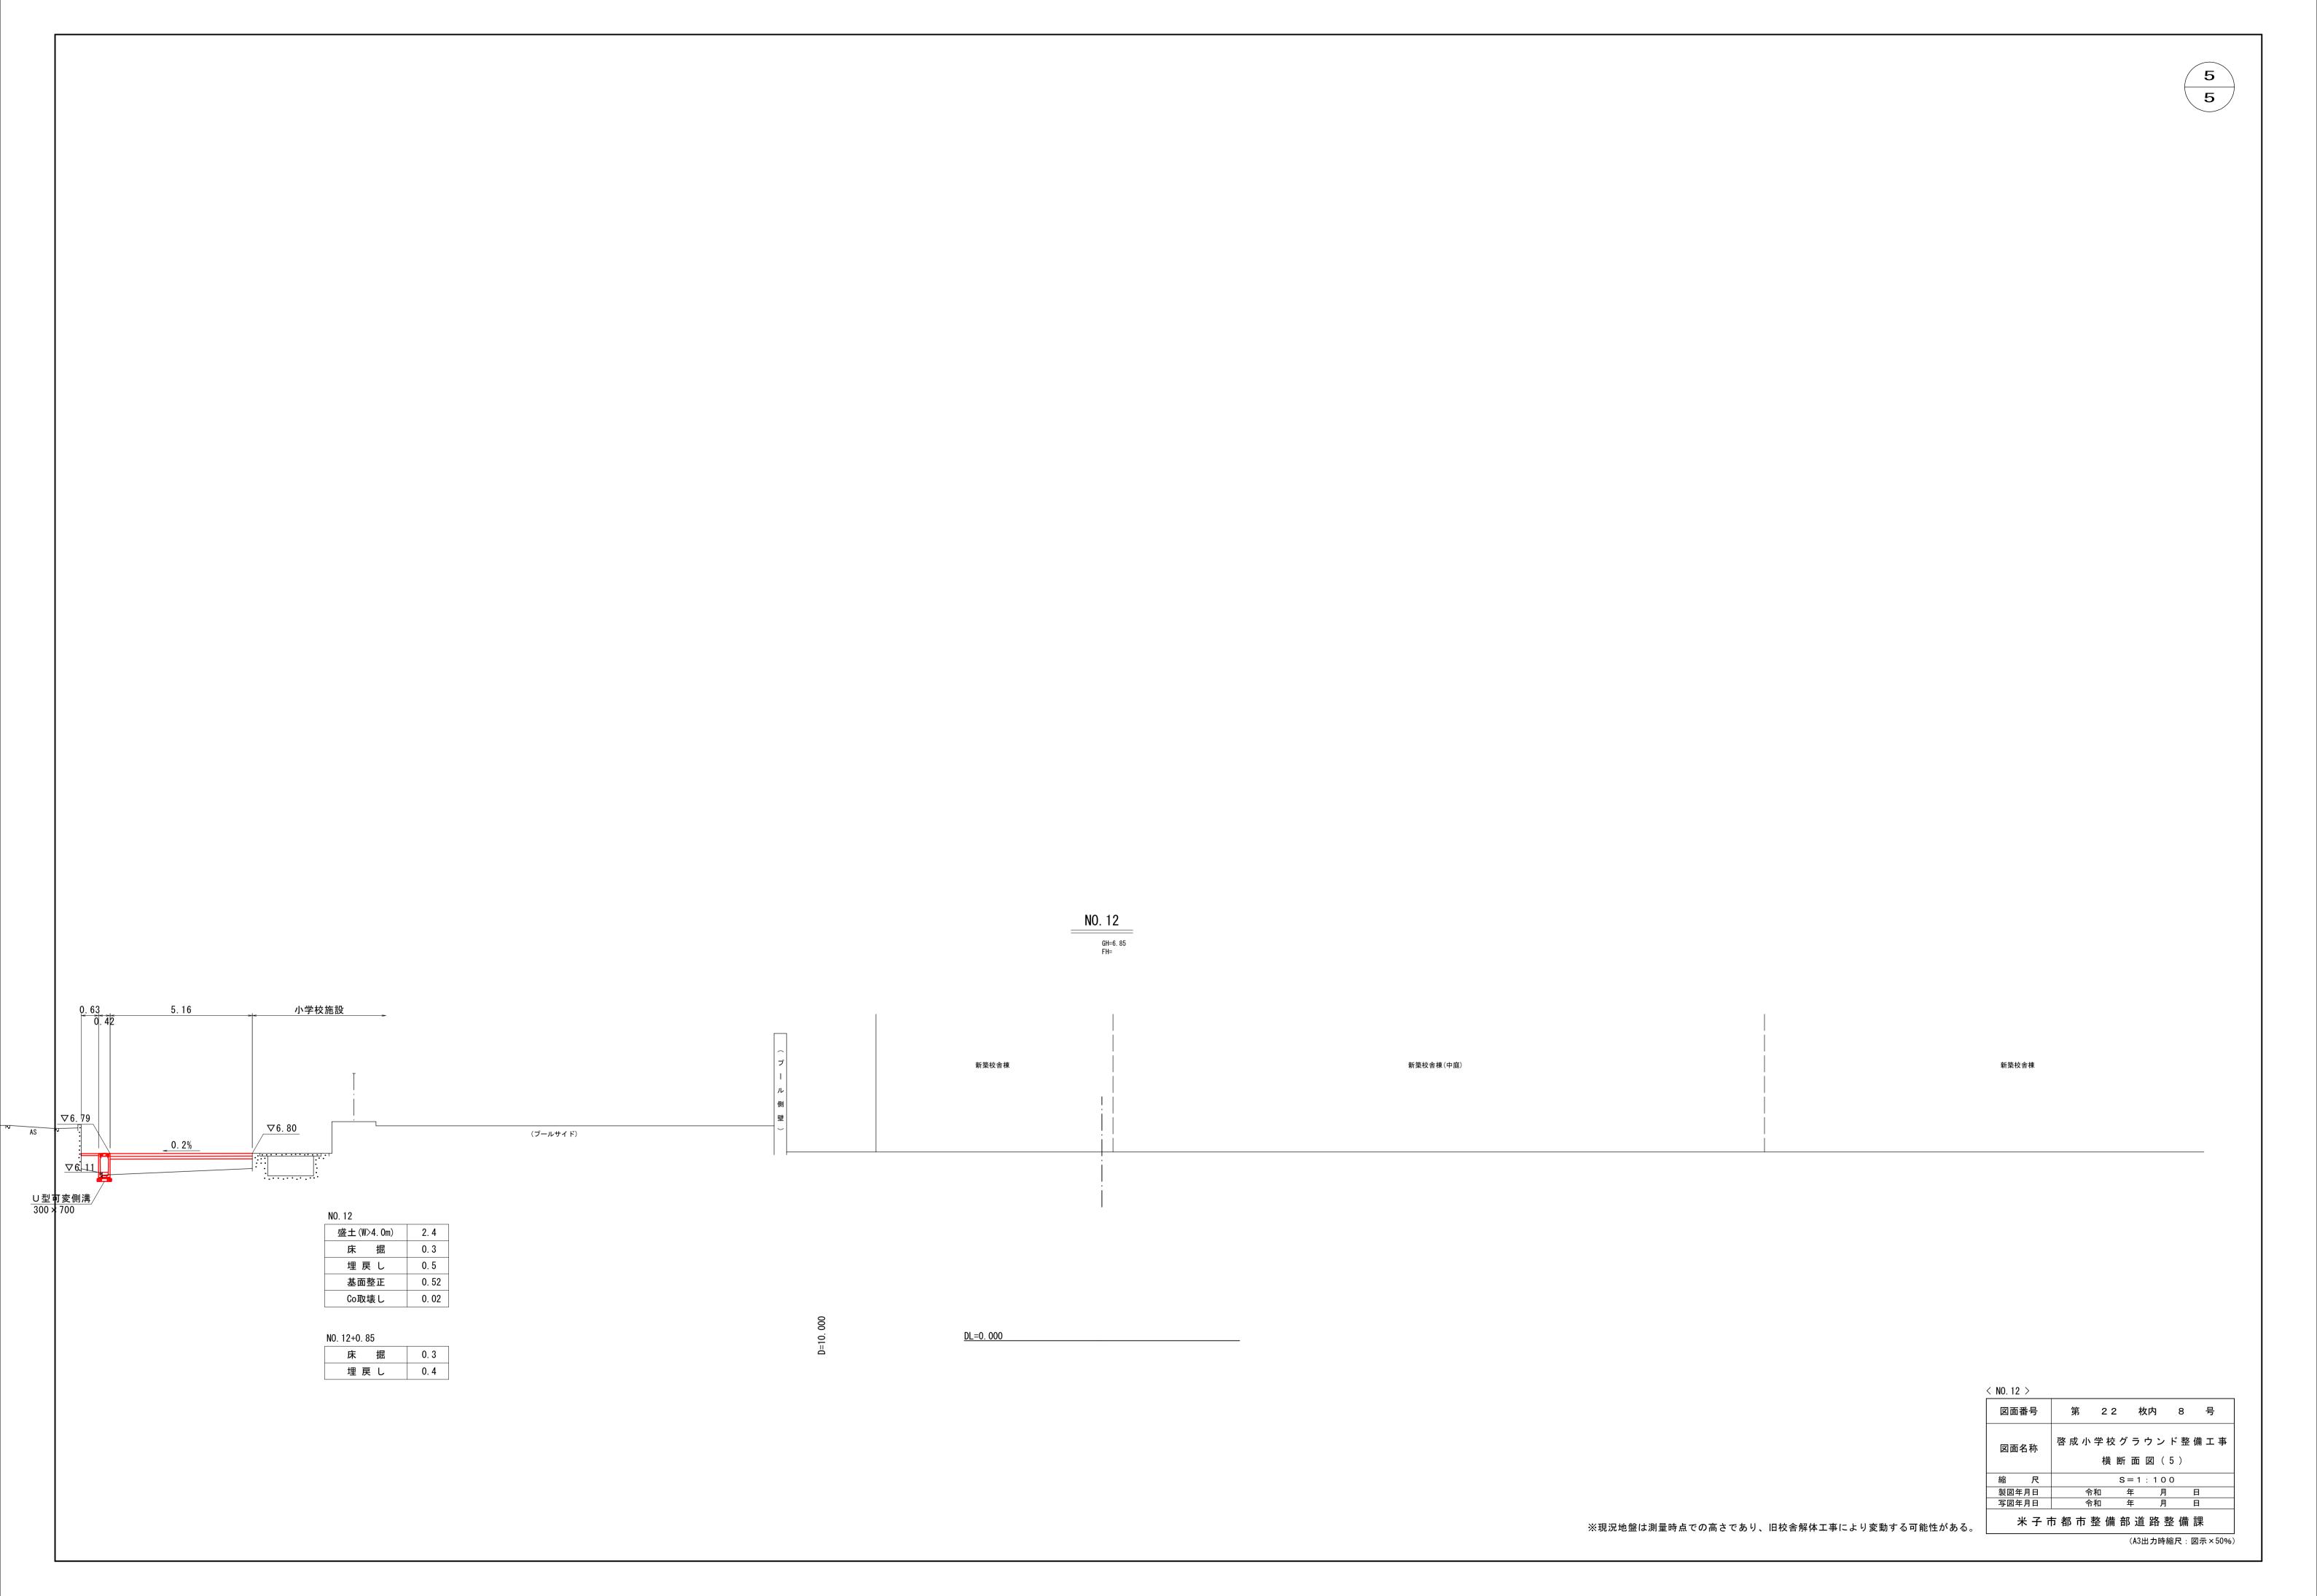

バックネ<u>ット(H=4.</u>0m+1.0m) L=12.0m

ピ゚ッチャーマ<mark>ウ</mark>ンド

渡廊下【啓成っ工通り】

既存 体育館棟

県道米子境港自転車道線


市道啓成小学校線

フラッグポール H=8.0m,N=2本


-^{6.88} 200mトラ[®]ック (1レーン幅1. 25m×4)

> 新築 ふれあい棟

市道米川右岸提線

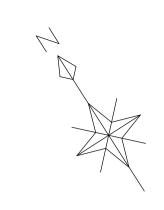

ポイントマーク参考図

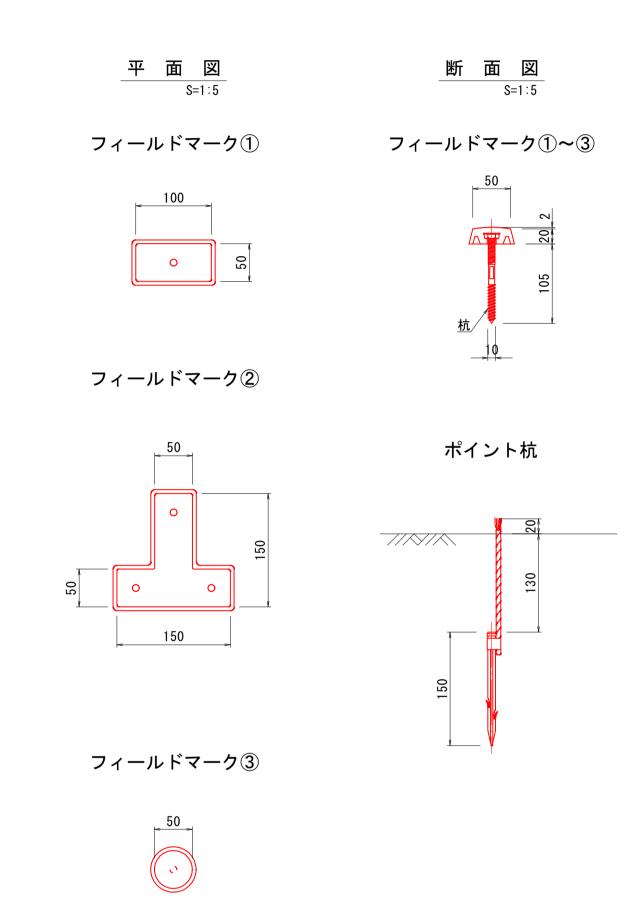


| ポイ | ントマーク 数量表 | | | 1式当り |
|-----------|-----------|------------------|----|------|
| | 名 称 | 規格 | 単位 | 数量 |
| | フィールドマーク① | W50×L100 | 個 | 2 |
| 凸 | フィールドマーク② | T字, W50×L150-150 | 個 | 4 |
| 0 | フィールドマーク③ | ϕ 50 | 個 | 4 |
| | ポイント杭① | φ6,100mコース | 本 | 21 |
| \otimes | ポイント杭② | φ 6, 野球施設 | 本 | 17 |


※ポイント杭①と②の色はそれぞれ別色を使用すること。 ※遊具周辺の黄線は安全領域を示す。

| 図面番号 | 第 | 2 2 | 枚内 | 9 | 号 |
|-------------|---------|--------------------|-------|----|----|
| 図面名称 | 啓 成 小 学 | : 校 グ ラ 設 配 置 i | - | | 工事 |
| 縮尺 | | 図 | 示 | | |
| 製図年月日 | 令和 | 年 | 月 | 日 | |
| 写図年月日 | 令和 | 年 | 月 | 日 | |
| \\ \tau \ \ | 方都 市 整 | 借单注 | 5 股 敕 | 借理 | · |

排水施設計画平面図


S=1:500

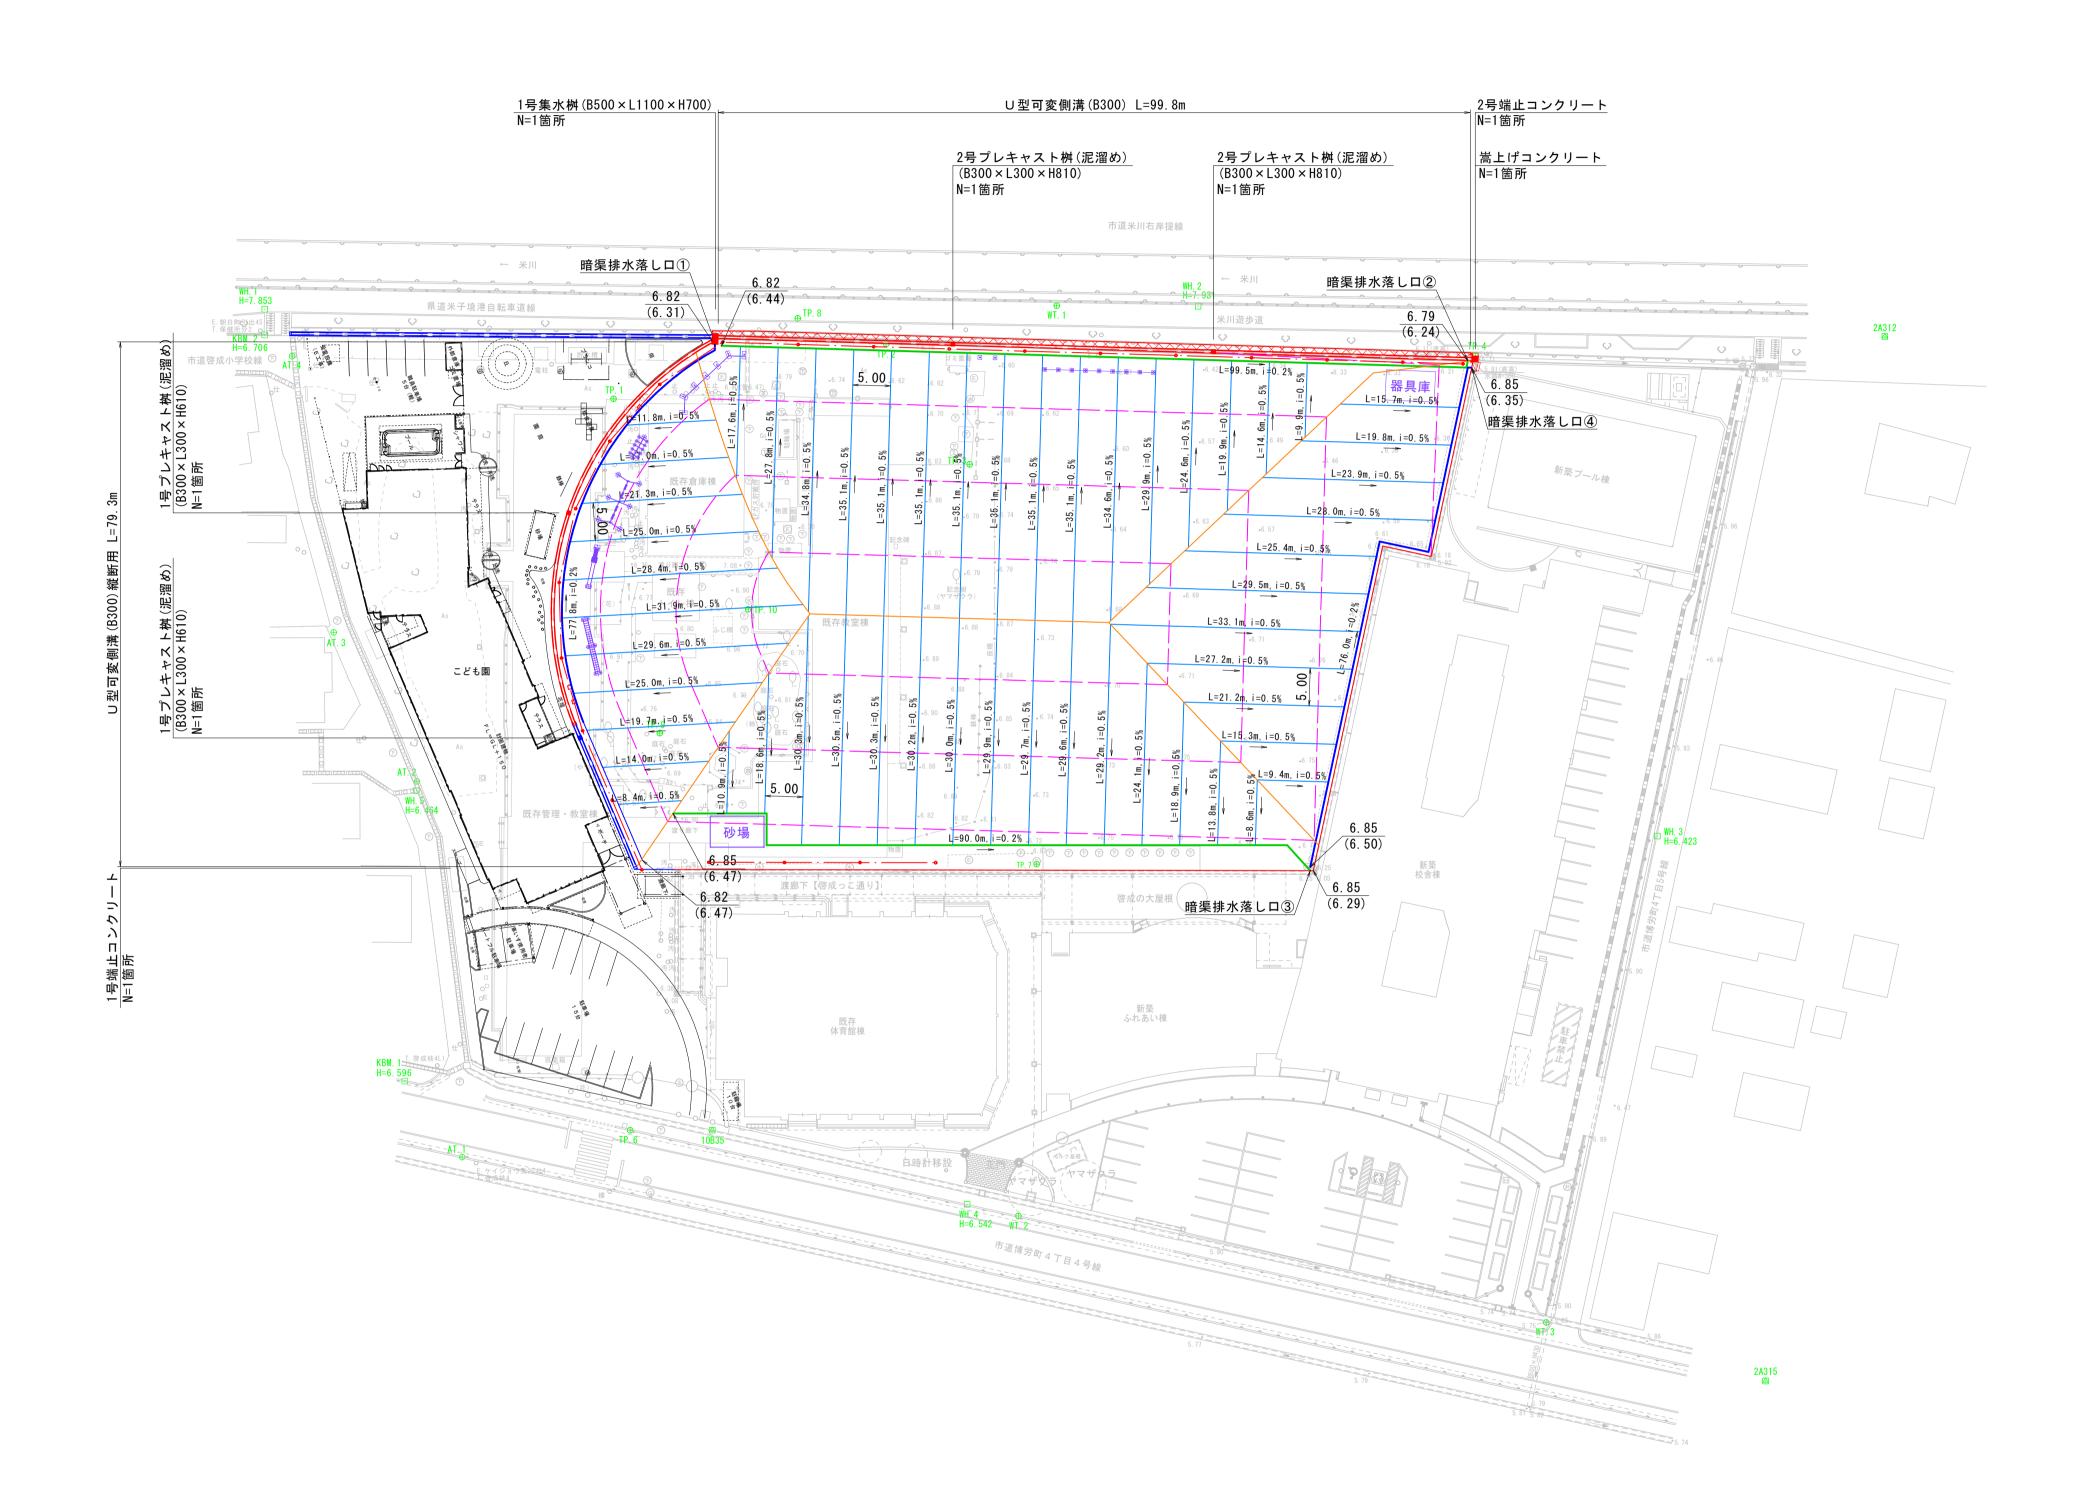


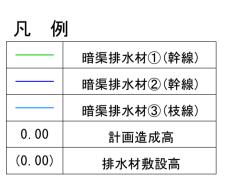


| 図面 | 番号 | 第 | 2 2 | 枚内 | 1 0 | 号 |
|-----|-------|------------|--------------|--------|-----|----|
| 図面 | 名称 | 啓成小: | | ラウン設計画 | | 工事 |
| 縮 | 尺 | | | 図 示 | | |
| 製図年 | ₹月日 | 令 ? | 和 : | 年月 | 日 | |
| 写図年 | ₹月日 | 令? | f l : | 年 | 日 | |
| | 米 孑 テ | 市都市 | 各備 部 | 3 道路 | 整備課 | ļ |

U型可変側溝構造図

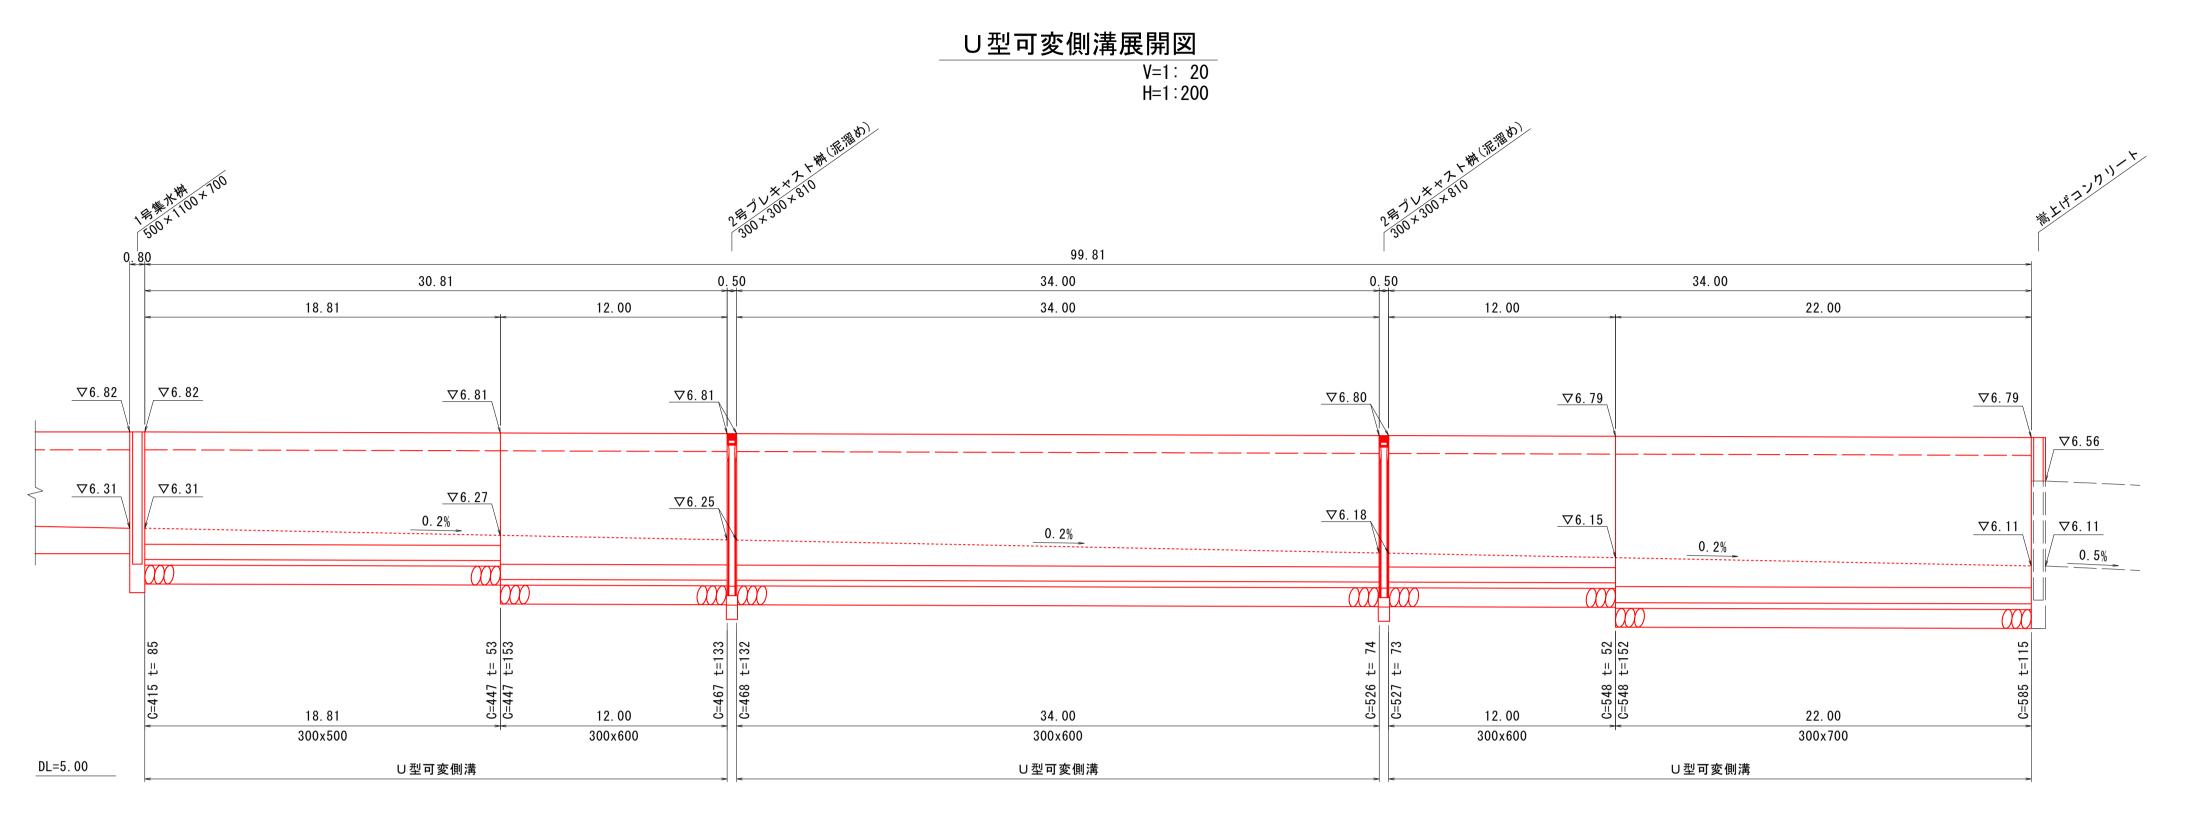

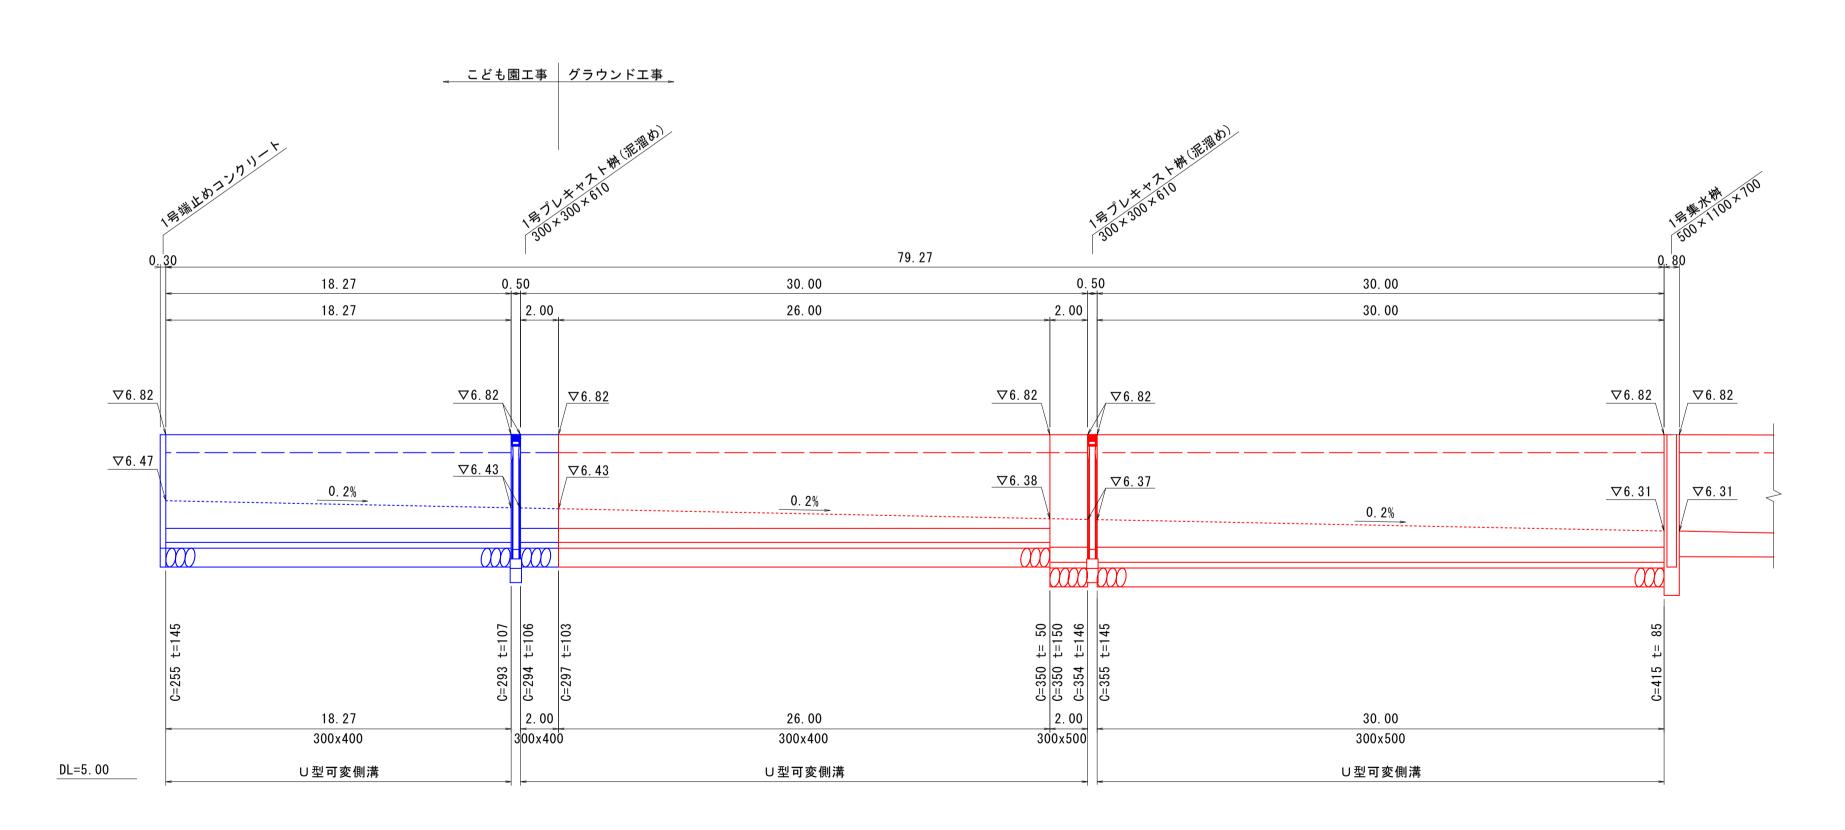

標準断面図 S=1:20

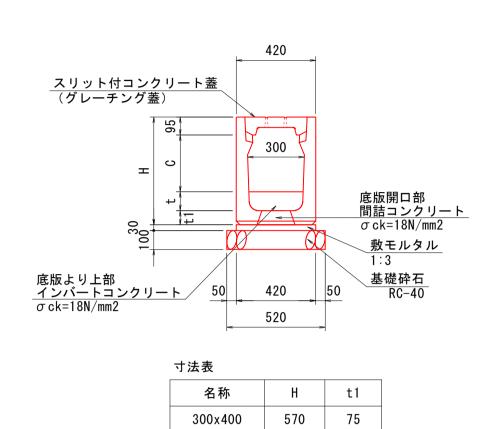

300x500

300x600

300x700

675 80

775 80 880 85

| 数量表 | | | | | 1 | Om当り |
|-------------|------------------------|----|-----------|-----------|-----------|-----------|
| AZ FIT | ±B +47 | 出上 | | 数 | 量 | |
| 名 称 | 規格 | 単位 | 300 × 400 | 300 × 500 | 300 × 600 | 300 × 700 |
| U型可変側溝 | 300 | 個 | 5 | 5 | 5 | 5 |
| コンクリート蓋 | 歩道用 300 L=0.5m スリット付 | 枚 | 19 | 19 | 19 | 19 |
| グレーチング蓋 | 300 T-2 L=0.5m 細目 | 枚 | 1 | 1 | 1 | 1 |
| インバートコンクリート | σck=18N/mm2 平均厚t=77mm | m3 | 0. 21 | - | _ | _ |
| | σck=18N/mm2 平均厚t=99mm | m3 | - | 0. 26 | _ | _ |
| | σck=18N/mm2 平均厚t=103mm | m3 | - | - | 0. 26 | - |
| | σck=18N/mm2 平均厚t=134mm | m3 | - | - | - | 0. 33 |
| 間詰コンクリート | σck=18N/mm2 底版開口部 | m3 | 0. 02 | 0. 02 | 0. 02 | 0. 02 |
| 敷モルタル | 1:3 | m3 | 0. 13 | 0. 13 | 0. 13 | 0. 13 |
| 基礎砕石 | RC-40, t=10cm | m2 | 5. 20 | 5. 20 | 5. 20 | 5. 20 |

| 数量表 | | | 1式当り |
|-------------|----------------------|----|--------|
| 名称 | 規格 | 単位 | 数量 |
| U型可変側溝 | 300 × 400 | m | 26. 00 |
| | 300 × 500 | m | 50. 81 |
| | 300 × 600 | m | 58. 00 |
| | 300 × 700 | m | 22. 00 |
| コンクリート蓋 | 歩道用 300 L=0.5m スリット付 | 枚 | 298 |
| グレーチング蓋 | 300 T-2 L=0.5m 細目 | 枚 | 16 |
| インバートコンクリート | σ ck=18N/mm2 | m3 | 4. 23 |
| 間詰コンクリート | σck=18N/mm2 底版開口部 | m3 | 0. 31 |
| 敷モルタル | 1:3 | m3 | 1. 98 |
| | RC-40, t=10cm | m2 | 81. 54 |

| 図面番号 | | 第 | 2 2 | 枚内 | 1 1 | 号 |
|-------|-----------|-----------|------------|-----|------|----|
| 図面名称 | | 啓成小鳥 U | | ラウン | | 工事 |
| 縮尺 | | | | 図 示 | | |
| 製図年月日 | | 令和 |] 左 | F 月 | 日 | |
| 写図年月日 | | 令和 |] 左 | F 月 | 日 | |
| 米子 | <u></u> † | 市都 市 整 | 備部 | 道路整 | 孫備 課 | |

構 造 図 (1)



グレーチング蓋 ∕ 500×1100用, T-2, 細目

∪型可変側溝 B300

平 面 図


□ U型可変側溝 B300


A


1号プレキャスト桝 (泥溜め: B300×L300×H610) S=1:20


2号プレキャスト桝(泥溜め:B300×L300×H810)


S=1:20

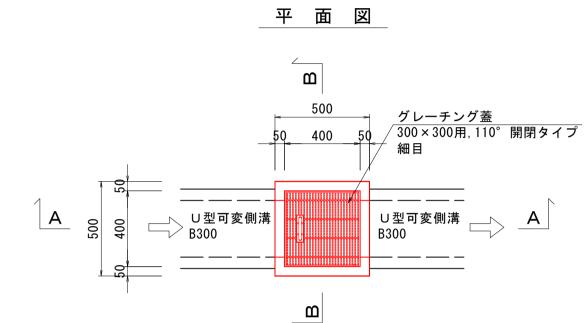

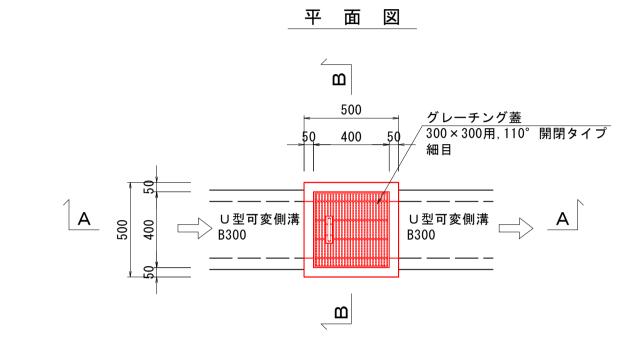

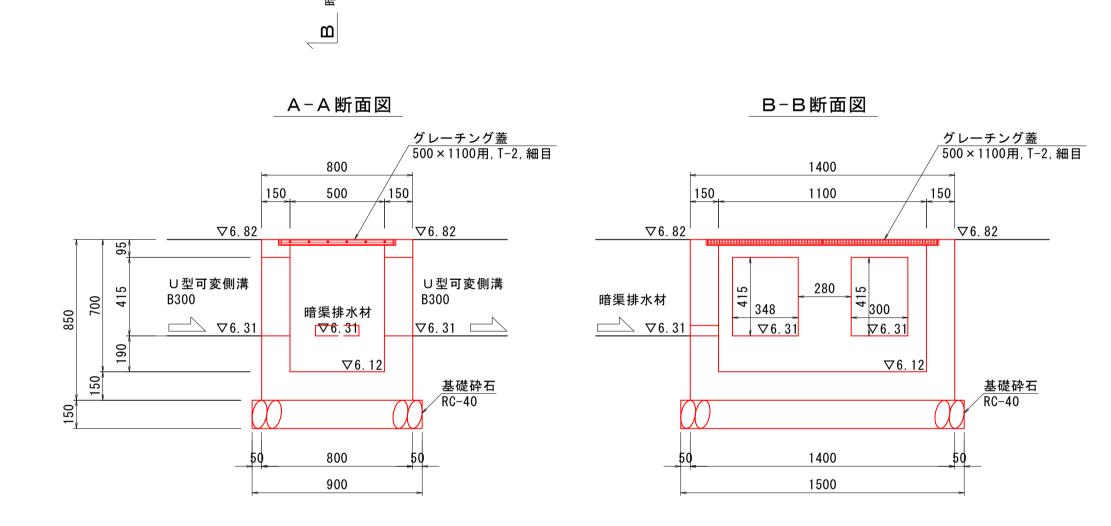

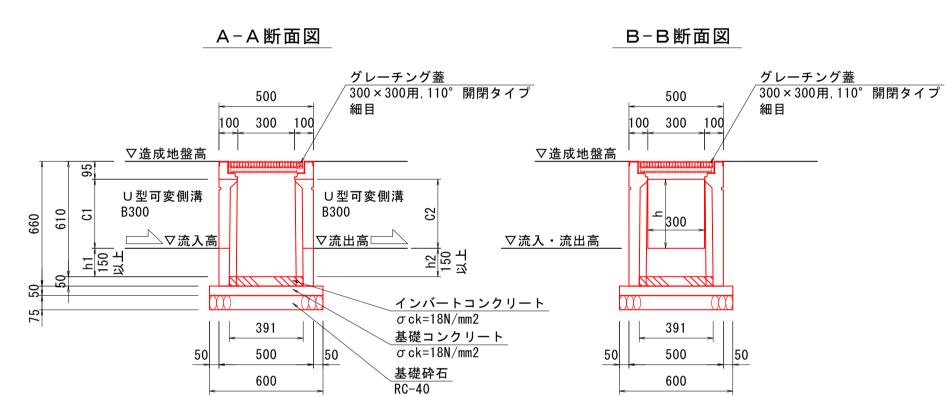

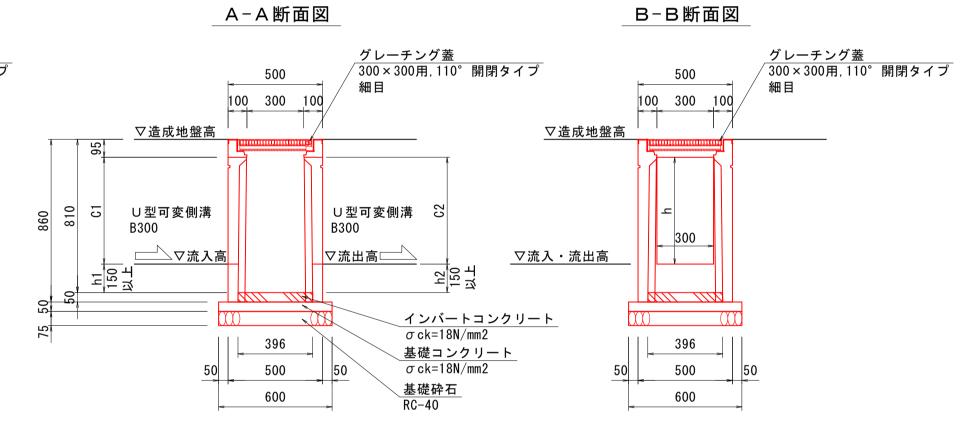

| 寸法表 | | | | | | | | |
|-----------|-------|-------|-----|-----|-------|-----|-----|-------------|
| 名称 | 造成地盤高 | 流入高 | C1 | h1 | 流出高 | C2 | h2 | |
| 起点+18.52m | ∇6.82 | ∇6.43 | 293 | 222 | ∇6.43 | 294 | 221 | ※こども園工事にて施工 |
| 起点+49.02m | ∇6.82 | ∇6.37 | 354 | 161 | ∇6.37 | 355 | 160 | |

| 寸法表 | | | | | | | |
|------------|-------|-------|-----|-----|-------|-----|-----|
| 名称 | 造成地盤高 | 流入高 | C1 | h1 | 流出高 | C2 | h2 |
| 起点+111.13m | ∇6.81 | ∇6.25 | 467 | 248 | ∇6.25 | 468 | 247 |
| 起点+145.63m | ∇6.80 | ∇6.18 | 526 | 189 | ∇6.18 | 527 | 188 |

| 数量表 | | | 1箇所当り |
|----------|---------------------|----|--------|
| 名 称 | 規格 | 単位 | 数量 |
| グレーチング蓋 | 500×1100用, T-2, 細目 | 枚 | 1 |
| コンクリート | σ ck=18N/mm2 | m3 | 0. 508 |
| 型枠 | 小型構造物 | m2 | 5. 980 |
| 基礎砕石 | RC-40, t=15cm | m2 | 1. 350 |
| 2 | | | |

| 数 量 表 | | | 1箇所当 |
|-------------|-------------------------|----|-------|
| 名称 | 規格 | 単位 | 数量 |
| プレキャスト桝 | 300 × 300 × 610 | 基 | 1 |
| グレーチング蓋 | 300×300用, 110°開閉タイプ, 細目 | 枚 | 1 |
| インバートコンクリート | σck=18N/mm2 | m3 | 0. 01 |
| 基礎コンクリート | σck=18N/mm2 | m3 | 0. 02 |
| 同上型枠 | 小型構造物 | m2 | 0. 12 |
| 基礎砕石 | RC-40, t=7.5cm | m2 | 0. 36 |

| 数量表 | | | 1箇所当り |
|-------------|-------------------------|----|-------|
| 名 称 | 規格 | 単位 | 数量 |
| プレキャスト桝 | 300 × 300 × 810 | 基 | 1 |
| グレーチング蓋 | 300×300用, 110°開閉タイプ, 細目 | 枚 | 1 |
| インバートコンクリート | σ ck=18N/mm2 | m3 | 0. 01 |
| 基礎コンクリート | σ ck=18N/mm2 | m3 | 0. 02 |
| 同上型枠 | 小型構造物 | m2 | 0. 12 |
| 基礎砕石 | RC-40, t=7.5cm | m2 | 0. 36 |
| | | | |

| 図面番号 | 第 | 22 # | 枚内 | 1 2 | 号 |
|-------|----------|------|-----|-----|---|
| 図面名称 | 啓 成 小 学 | 校グラ | ウンド | 整備工 | 事 |
| | 構 造 図(1) | | | | |
| 縮尺 | | 図 | 示 | | |
| 製図年月日 | 令和 | 年 | 月 | 日 | |
| 写図年月日 | 令和 | 年 | 月 | 日 | |
| 米子市 | 市都 市 整 | 備部道 | 路 整 | 備 課 | |

造

<u>板状・網状管排水材</u> φ75×3相当

▽排水材敷設底高

<u>フィルター材</u> RC-40

m3

<u>進入防止バリカ—(ピラー型)</u> H=850, 片フック

張コンクリート(t=7cm) σck=18N/mm2

10m当り

数量

10.0

1. 400

暗渠排水材①

クレイ舗装

300

規格

RC-40

φ75×3相当


▽計画造成高

数量表


名 称

板状 • 網状管排水材

フィルター材

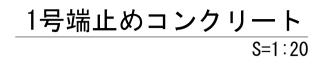

平 面 図 A-A断面図

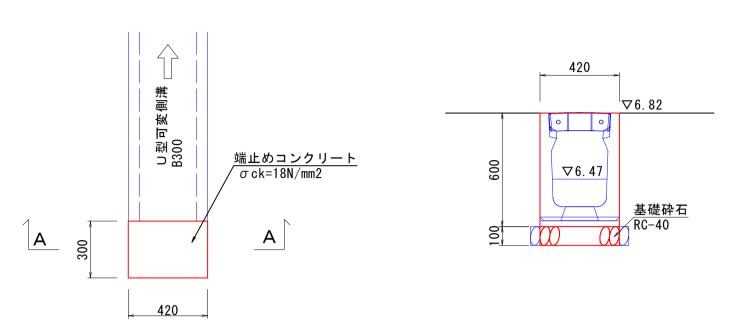


| 数量表 | | | 1箇所当り |
|--------|---------------|----|--------|
| 名 称 | 規格 | 単位 | 数量 |
| コンクリート | σck=18N/mm2 | m3 | 0. 076 |
| 型 枠 | 小型構造物 | m2 | 0. 864 |
| 基礎砕石 | RC-40, t=10cm | m2 | 0. 126 |

※こども園工事にて施工

暗渠排水材 S=1:10

暗渠排水材②

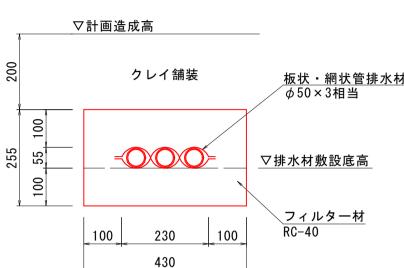

| <u>非水材</u> | | | |
|------------|--|--|--|
| | | | |
| | | | |
| 数量表 | | | 10m当り |
|-----------|---------|----|--------|
| 名 称 | 規格 | 単位 | 数量 |
| 板状・網状管排水材 | φ50×3相当 | m | 10.0 |
| フィルター材 | RC-40 | m3 | 1. 097 |

2号端止めコンクリート

2号端止めコンクリート σ ck=18N/mm2

S=1:20

A-A断面図

| 223 | |
|-----|-------------------|
| 100 | フィルター材 |
| | 100 120 100 RC-40 |
| | 320 |
| | |
| | |


暗渠排水材③

クレイ舗装

▽計画造成高

| 数量表 | | | 10m当り |
|-----------|----------|----|--------|
| 名 称 | 規格 | 単位 | 数 量 |
| 板状・網状管排水材 | φ 20×3相当 | m | 10.0 |
| フィルター材 | RC-40 | m3 | 0. 714 |

嵩上げコンクリート(既設集水桝)

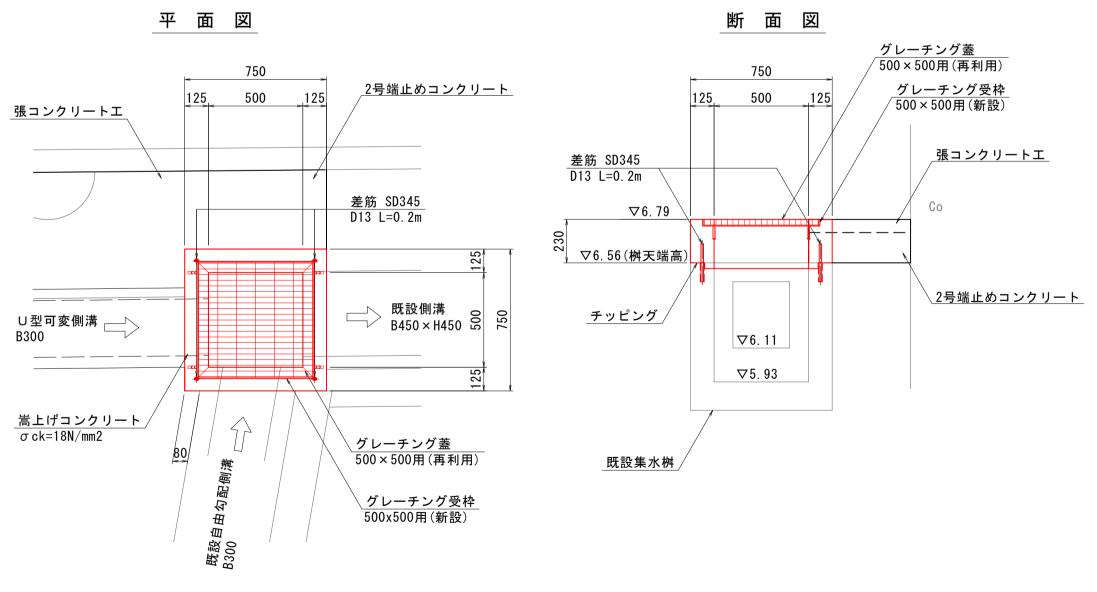



0.313

※グレーチング蓋は再利用、受枠のみ新設とする。

チッピング

<u>既設集水桝</u> 嵩上げ部 **▽**6. 79 _▽6.56 (既設桝天端高) 既設側溝 B450 × H450 | 嵩上げコンクリート /

既設 B300

平 面 図

✓

750


| 数 量 表(2号端止めコ | ンクリート) | | 1箇所当り |
|--------------|---------------------|----|--------|
| 名称 | 規格 | 単位 | 数量 |
| コンクリート | σ ck=18N/mm2 | m3 | 0. 072 |
| 型枠 | 小型構造物 | m2 | 0. 191 |


<u>2号端止めコンクリート</u> σck=18N/mm2 <u>既設張コンクリート</u> t=7cm(想定)


| 図面番号 | 第 | 2 2 | 枚内 | 1 3 | 号 |
|-------|---------|-----|-------------|-------|-----|
| 図面名称 | 啓 成 小 学 | | ウンド 図(2) | 整備工 | . 事 |
| 縮尺 | | 図 | 示 、 | | |
| 製図年月日 | 令和 | 年 | 月 | 日 | |
| 写図年月日 | 令和 | 年 | 月 | 日 | |
| 米子市 | 都市整 | 備部追 | 鱼路 整 | 備課 | |
| | | (A3 | 出力時縮月 | マ・図示× | 50% |

<u>進入防止バリカ—</u> S=1:20


コンクリートステップ

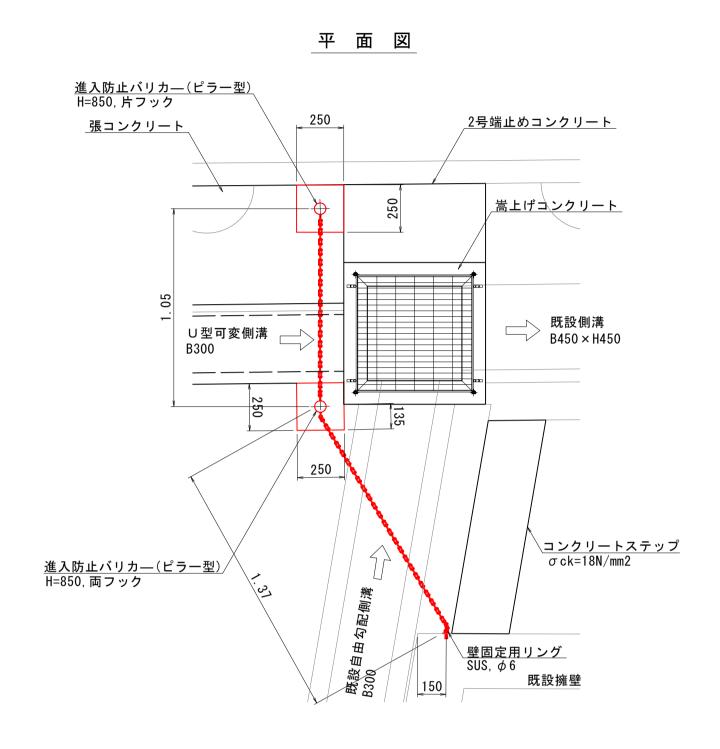

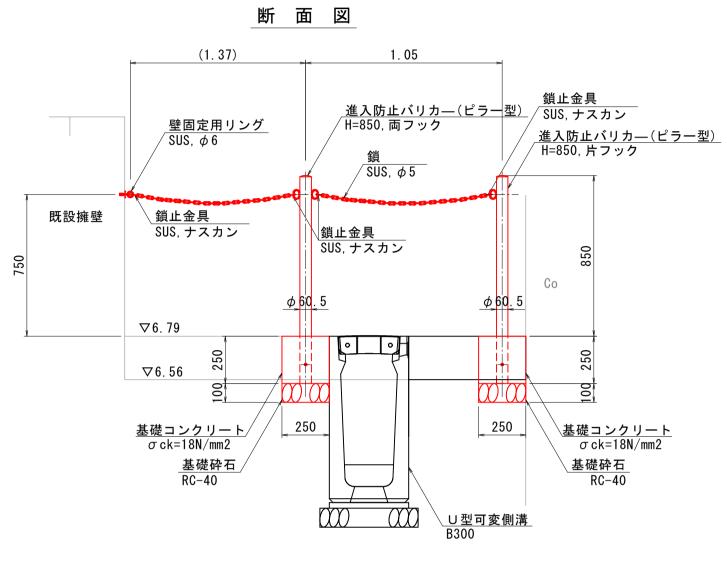


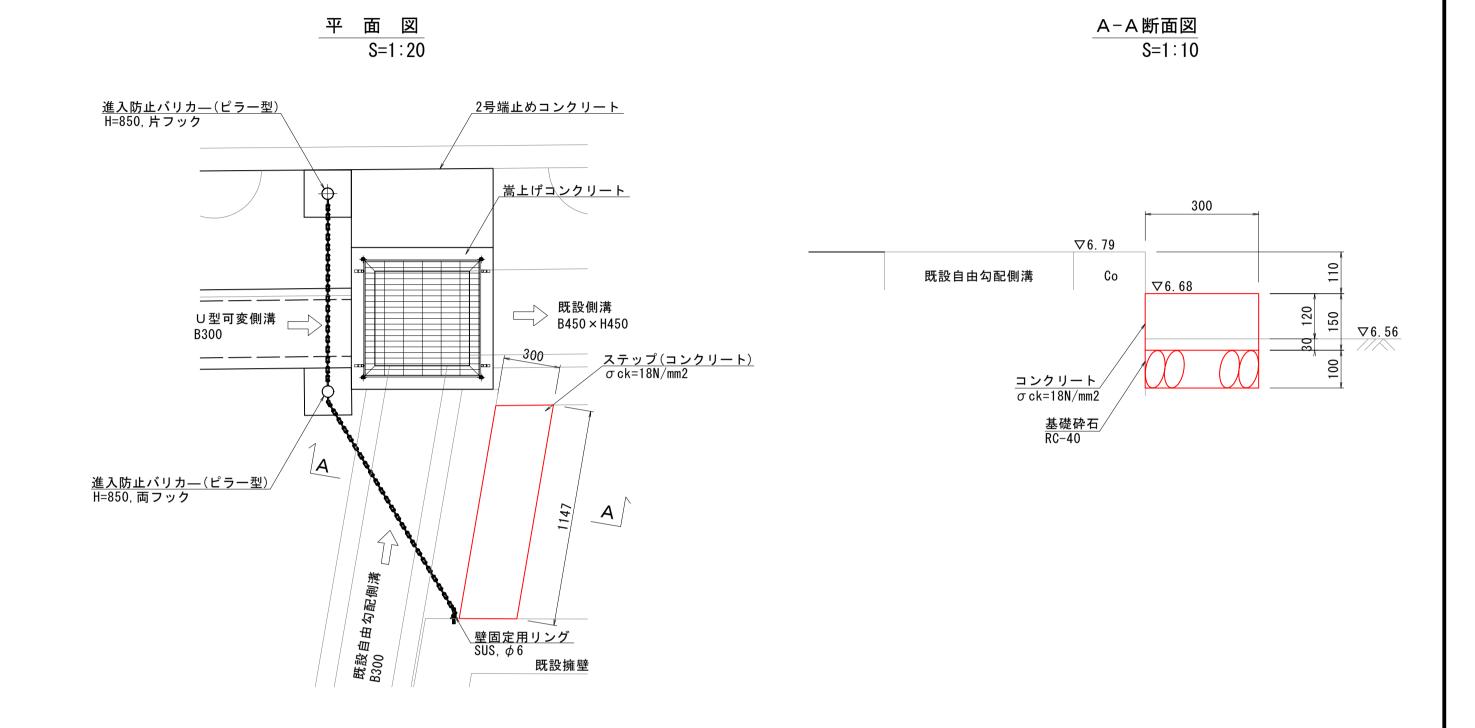

進入防止バリカ―(ピラー型)標準図

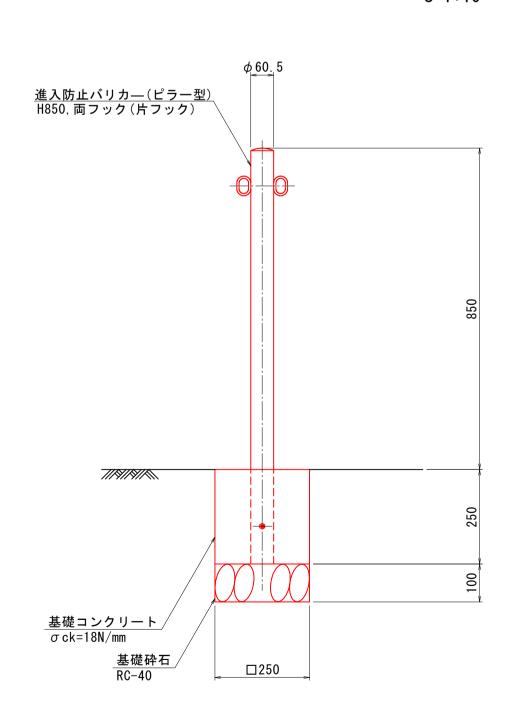



壁固定用リング標準図 S=1:2

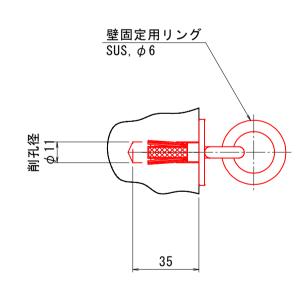

| 数 量 表(進入防止バ | リカ―) | | 1箇所当り |
|----------------------|---------------------|----|--------|
| 名称 | 規格 | 単位 | 数量 |
| 進入防止バリカ—(ピラー型) | H=850, φ60. 5, 片フック | 本 | 1 |
| 進入例並バリカー(ピラー生) | H=850, φ60. 5, 両フック | 本 | 1 |
| 鎖 | SUS, φ5, 0.43kg/m | m | 2. 4 |
| 鎖止金具 | SUS, ナスカン | 個 | 4 |
| 壁固定用リング | SUS, ϕ 6 | 個 | 1 |
| 基礎コンクリート | σ ck=18N/mm2 | m3 | 0. 031 |
| 型枠 | 小型構造物 | m2 | 0. 284 |
| 基礎砕石 | RC-40, t=10cm | m2 | 0. 125 |
| 削 孔 | φ30以下 | 箇所 | 1 |

| 数 量 表(コンクリー | トステップ) | | 1箇所当り |
|-------------|---------------|----|--------|
| 名称 | 規格 | 単位 | 数量 |
| コンクリート | σck=18N/mm2 | m3 | 0. 052 |
| 型 枠 | 小型構造物 | m2 | 0. 217 |
| 基礎砕石 | RC-40, t=10cm | m2 | 0. 344 |

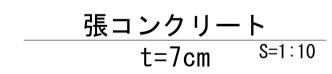

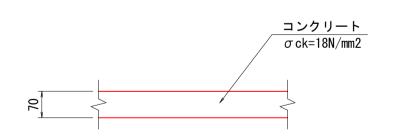


| 数 | 量 表 | | | 10m2当り |
|---|--------|-------------|----|--------|
| | 名 称 | 規格 | 単位 | 数量 |
| | コンクリート | σck=18N/mm2 | m3 | 0. 700 |

| 図面番号 | 第 | 2 2 | 枚内 | 1 4 | 号 |
|-------|------------|-------|---------------|------|----|
| 図面名称 | 啓 成 小 5 | | ラウン 5図(3) | ド整備ニ | [事 |
| 縮尺 | | I | 図 示 | | |
| 製図年月日 | 令和 | 口 年 | . 月 | 日 | |
| 写図年月日 | 令 和 | コ 年 | 月 | 日 | |
| 米子市 | 市都 市 | と 備 部 | 道路整 | 備課 | |


グラウンド施設構造図(1)

防球ネット詳細図(H=9.0m)

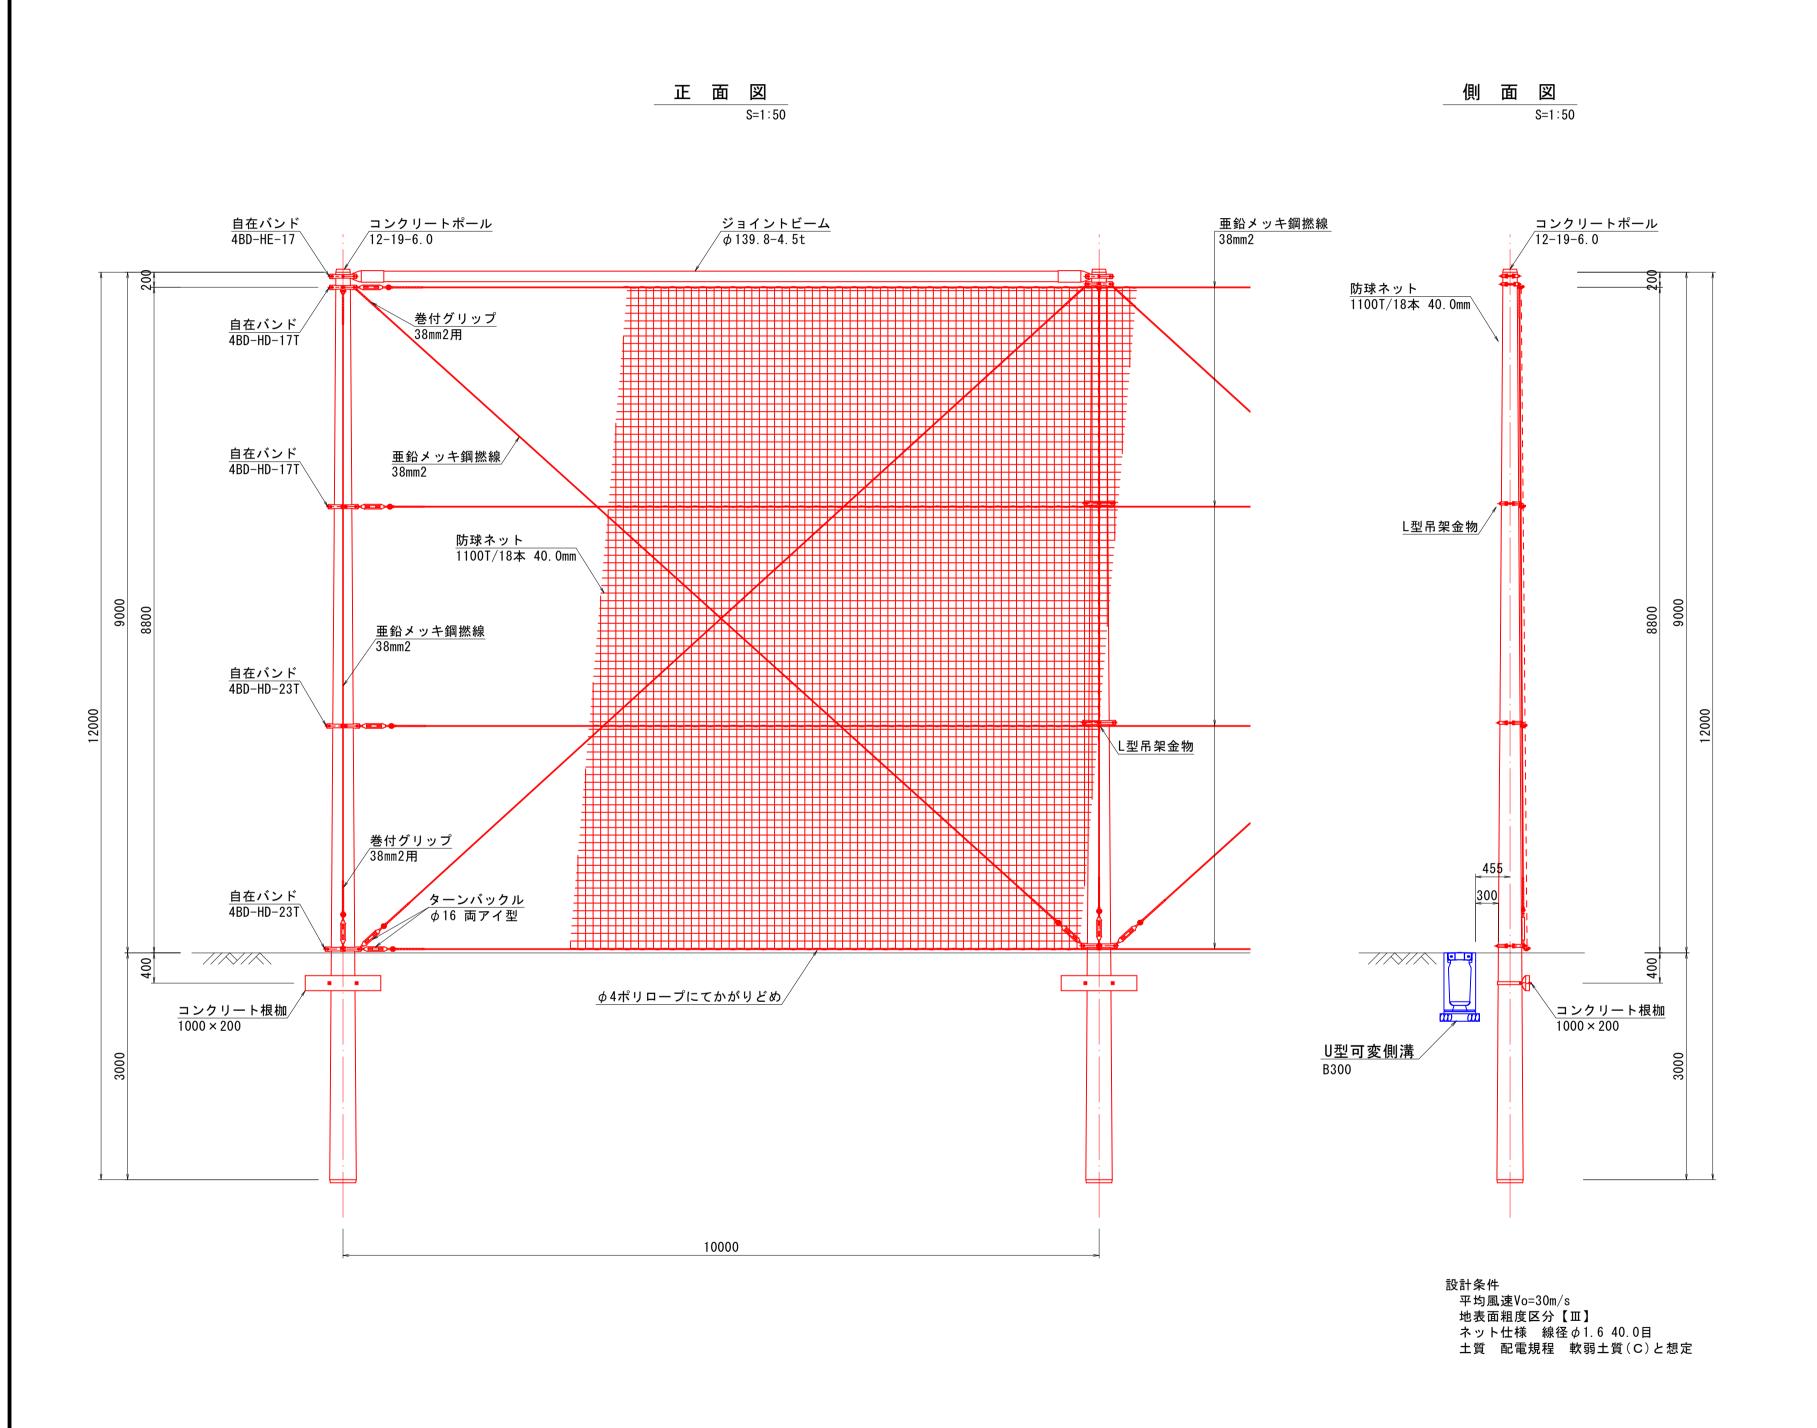


防球ネット用門扉(W=2.0m)

正面図 S=1:20

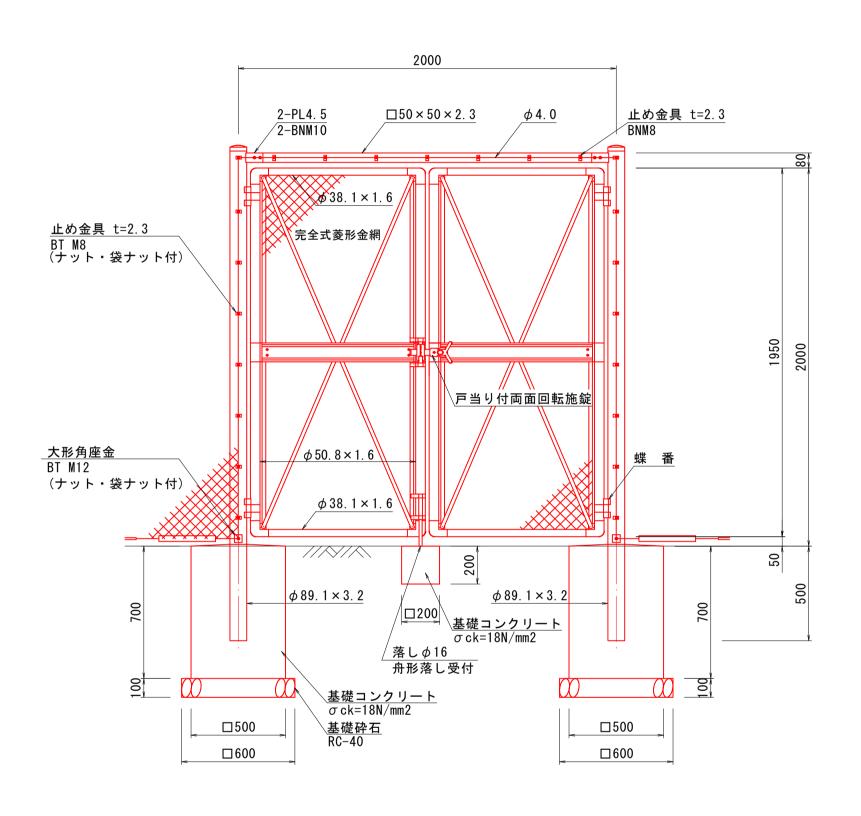

門柱·扉枠位置関係図 S=1:5

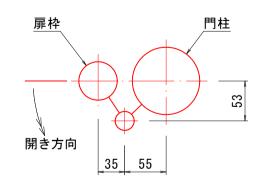

設計条件 設計荷重…昭和57年改正の建築基準法・同施行令に基づく風圧力に依る。


備考 1. 外装は金網類を除く他は溶解亜鉛めっきとする。 2. 本図門扉は片側180°開きとする。


| 数 量 表 | | | 1箇所当り |
|----------|---------------------|----|--------|
| 名称 | 規格 | 単位 | 数量 |
| 防球ネット用門扉 | W=2. Om, H=2. Om | 組 | 1.0 |
| 基礎コンクリート | σ ck=18N/mm2 | m3 | 0. 358 |
| 型枠 | 小型構造物 | m2 | 2. 960 |
| 基礎砕石 | RC-40, t=10cm | m2 | 0. 720 |

| 第 | 2 2 | 枚内 | 1 5 | 号 |
|--------|---------|---|---|---|
| | | _ | | : 事 |
| | 义 | 示 | | |
| 令和 | 年 | 月 | 日 | |
| 令和 | 年 | 月 | 日 | |
| 市都 市 整 | 備部道 | 色路 整 億 | 講 課 | |
| | 啓成小学グラウ | 啓 成 小 学 校 グ ラ グ ラ ウ ン ド 施 図 令和 年 令和 年 | 啓成小学校グラウンド グラウンド施設構造 図示 令和年月 令和年月 | 啓成小学校グラウンド整備エグラウンド施設構造図(1) 図示 令和年月日 |


グラウンド施設構造図(2)

1号防球ネット(H=9.0m)展開図 S=1:200

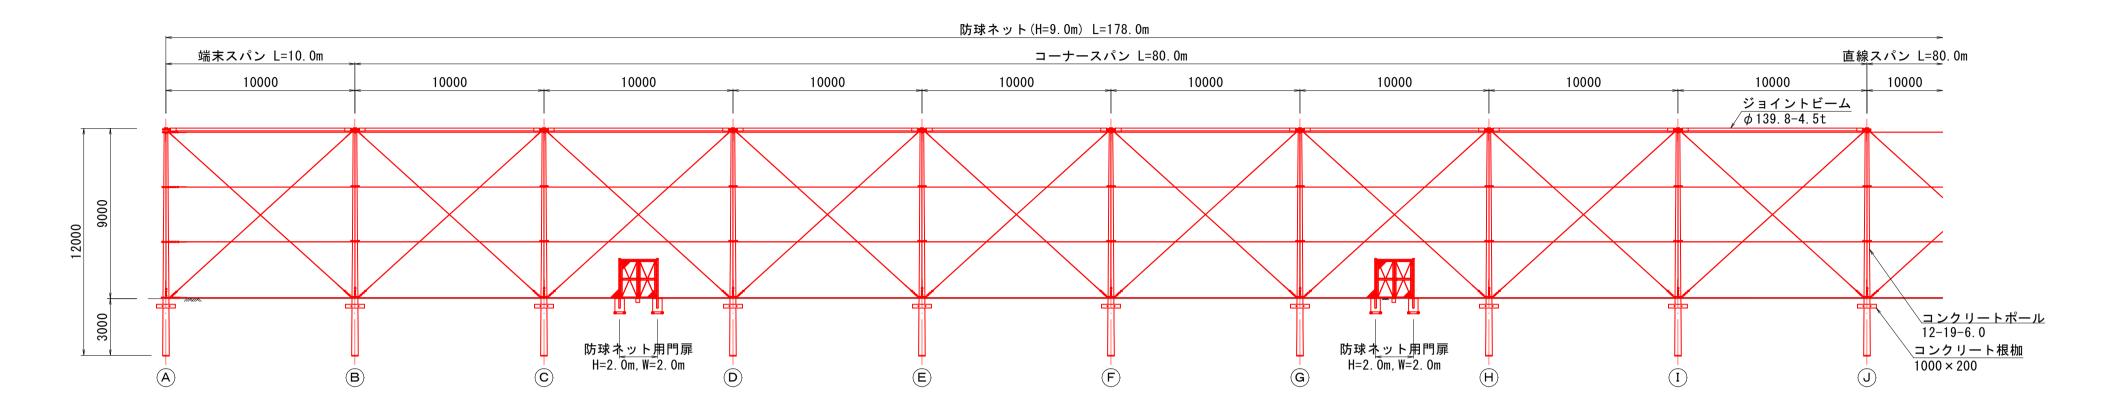

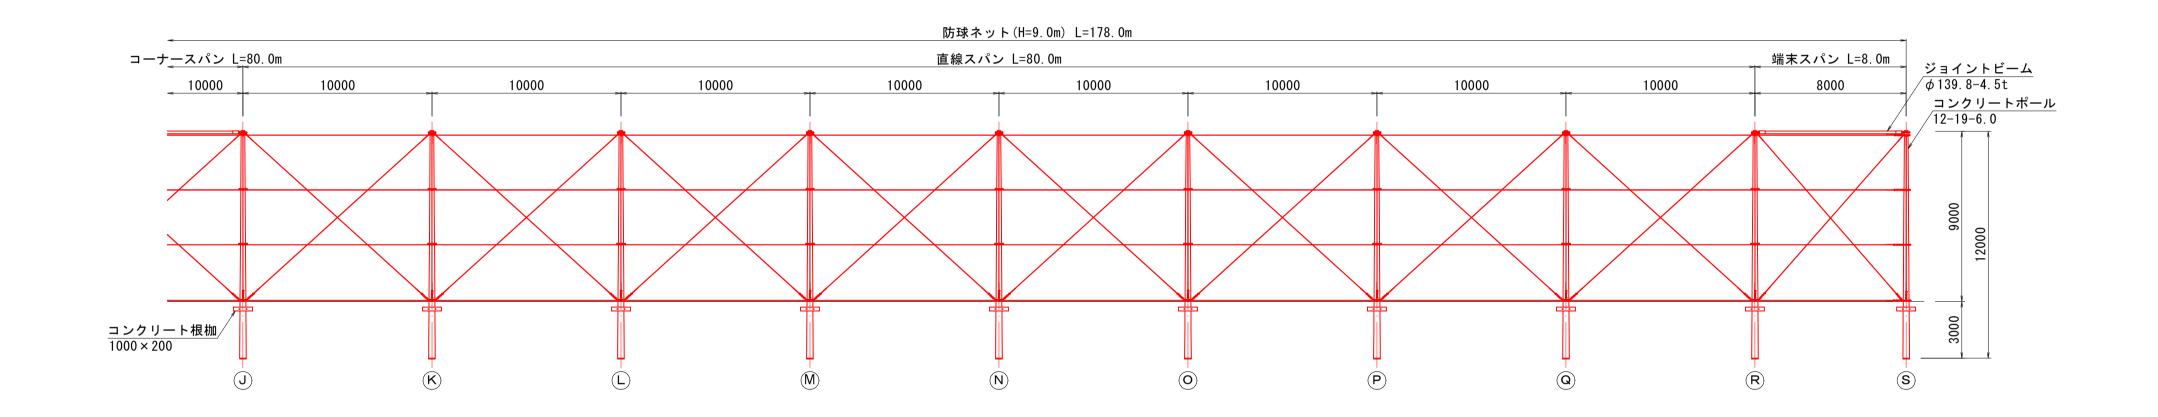


2号防球ネット(H=9.0m)展開図 S=1:200

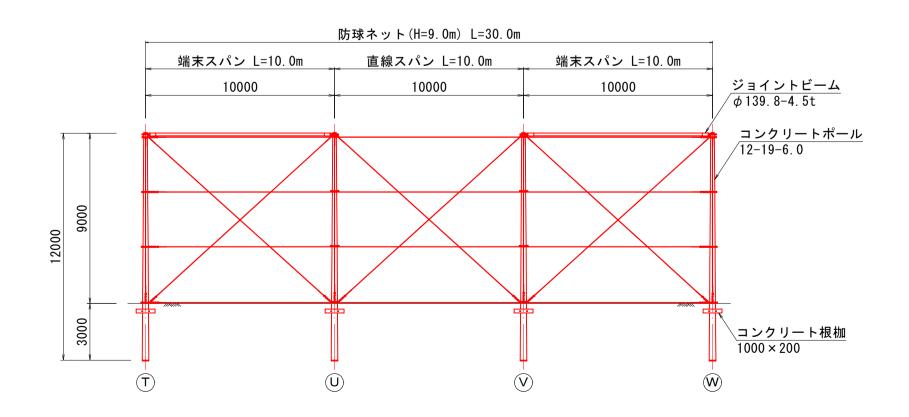


| 図面番号 | 第 22 枚内 16 号 | | |
|---------------------------|---------------------------------|--|--|
| 図面名称 | 啓成小学校グラウンド整備工事 グラウンド施設構造図(2) | | |
| 縮尺 | 図示 | | |
| 製図年月日 | 令和 年 月 日 | | |
| 写図年月日 | 令和 年 月 日 | | |
| 米 子 市 都 市 整 備 部 道 路 整 備 課 | | | |
| | 図面名称 縮 尺 製図年月日 写図年月日 | | |

グラウンド施設構造図(3)

バックネット(H=4.0m+1.0m)

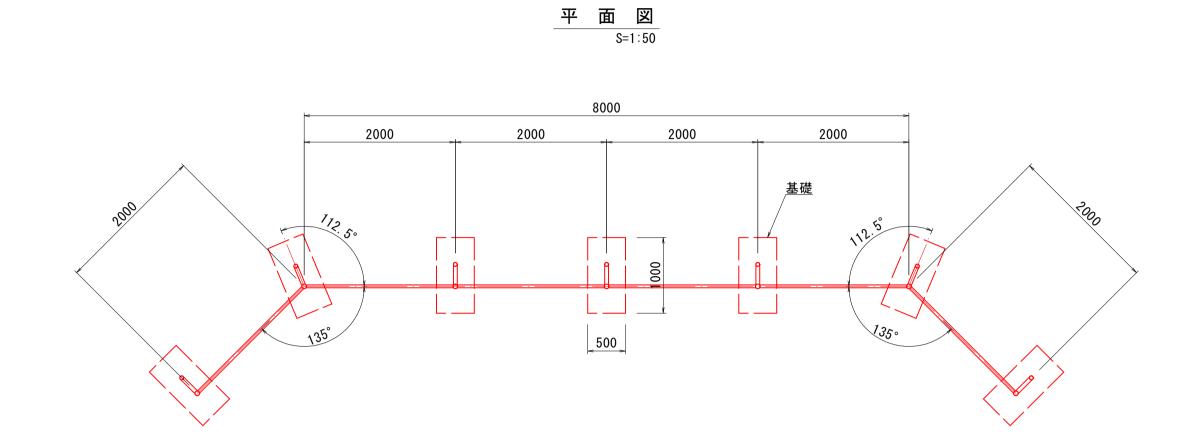

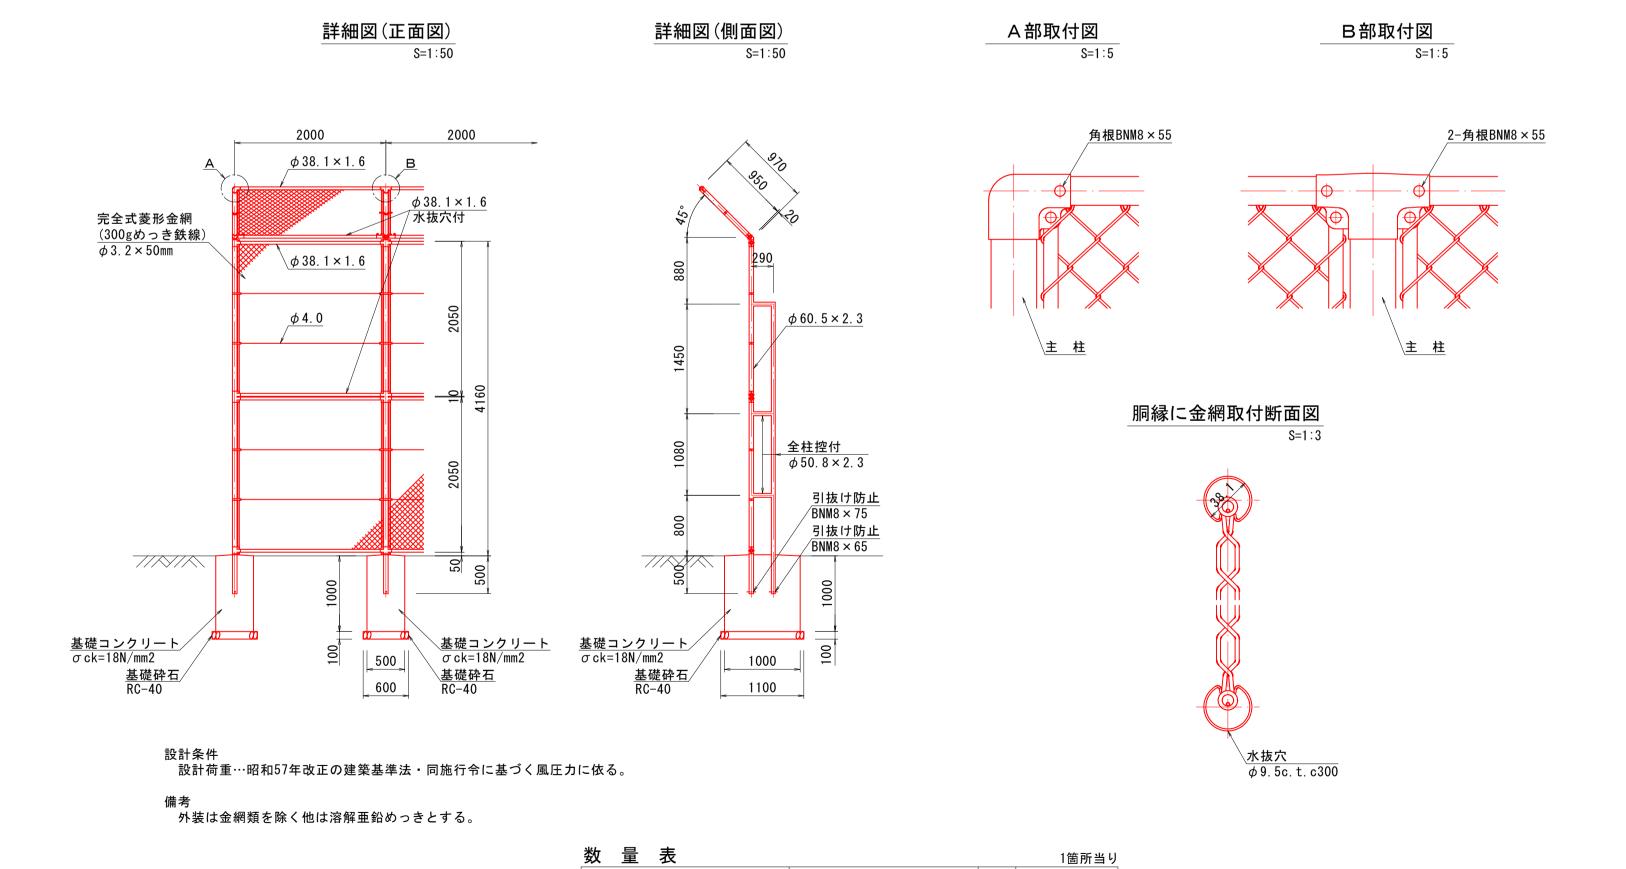

規格

 σ ck=18N/mm2

小型構造物

RC-40, t=10cm

H=4.0m+1.0m,全面金網張り m

12.0

3. 500

m2 21.000

m2 4. 620

名 称


バックネット

基礎コンクリート


型枠

基礎砕石

ピッチャーマウンド詳細図

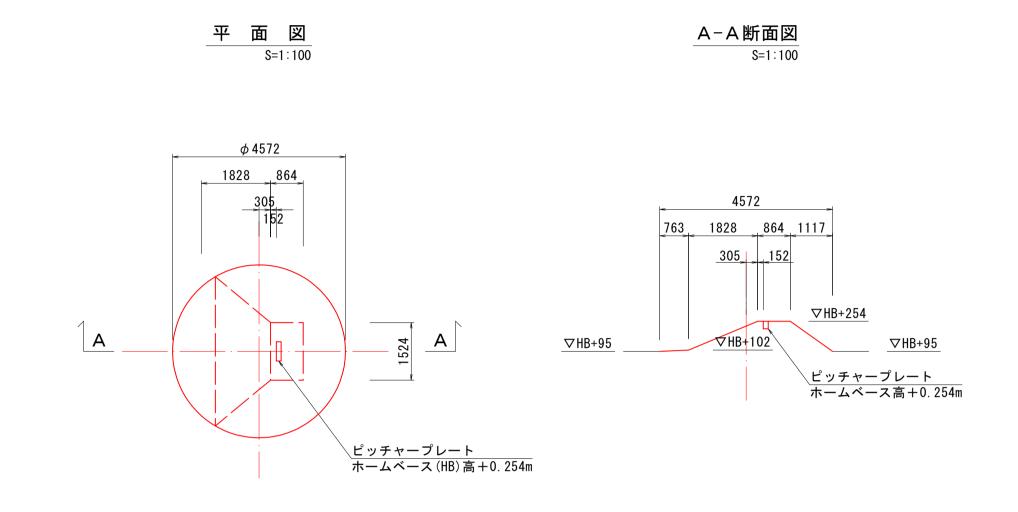




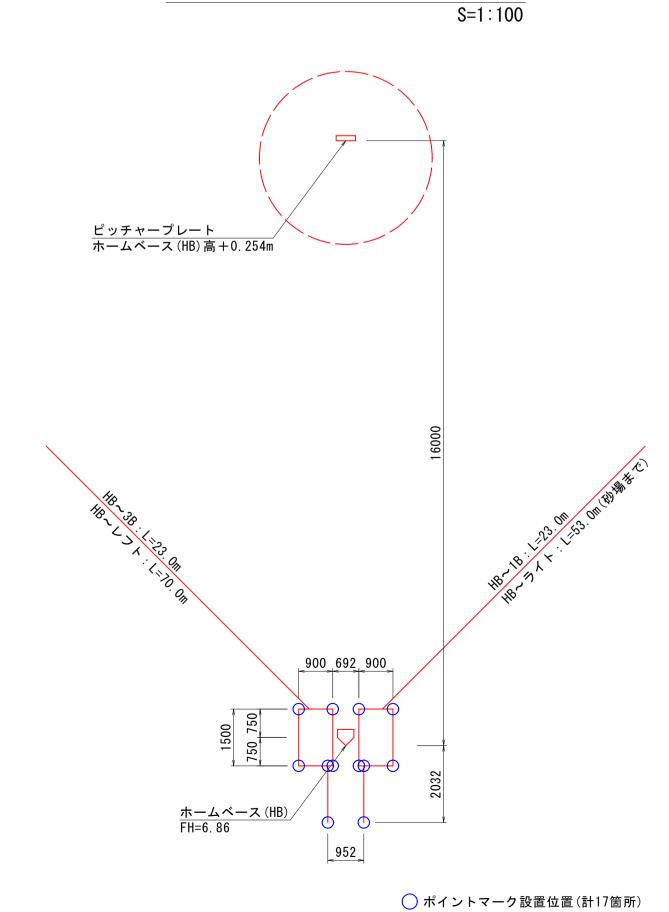


| 図面番号 | 第 2 | 2.2 杉 | 女内 1 | 7 号 |
|-------|---------------|-------|--------------|-----|
| 図面名称 | 啓成小学を | | ウンド整 設構造図 | |
| 縮尺 | 999 | ファル 記 | 设 博 垣 凶 | (3) |
| 製図年月日 | 令和 | 年 | 月 | 日 |
| 写図年月日 | 令和 | 年 | 月 | 日 |
| 米子市 | 市都市整 价 | 備部 道 | 路 整 備 | 課 |
| | | | | |

グラウンド施設構造図(4)

ピッチャープレート

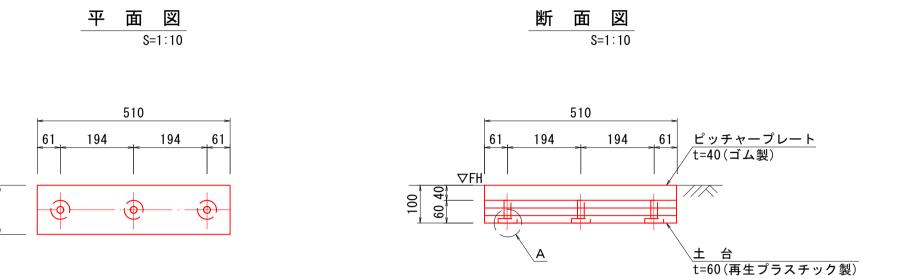


A部詳細図 S=1:2

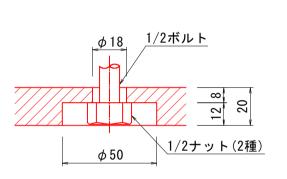


※ピッチャープレートの上面がFH面と同一位置となるよう埋設すること。


ホームベース

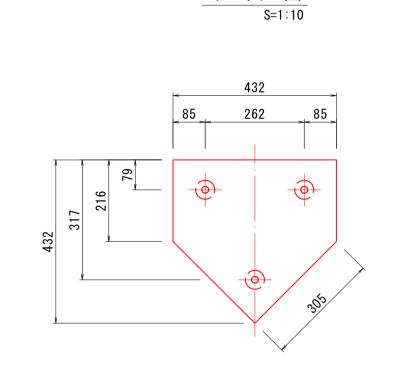


S=1:10

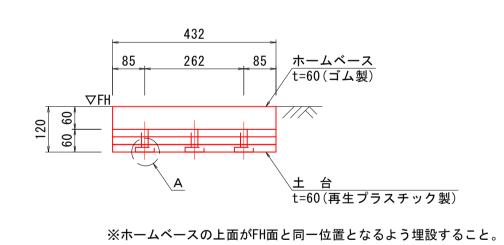


A 部詳細図 S=1:2

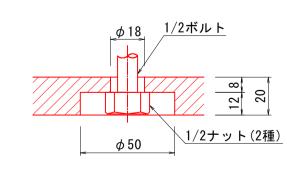



塁ベース(上下金具付)

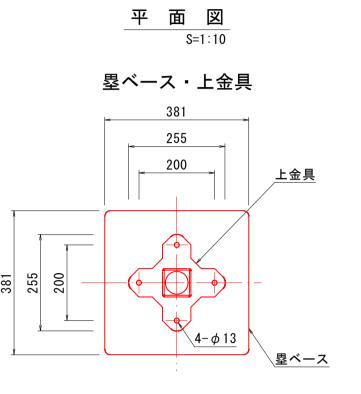


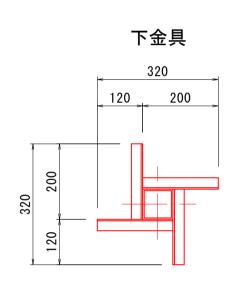

断面図 S=1:10

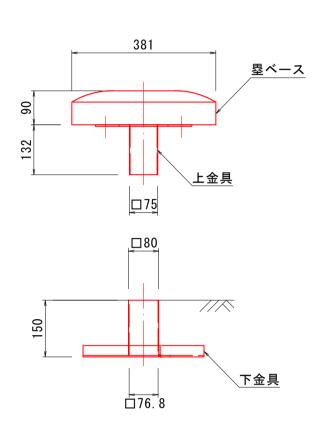

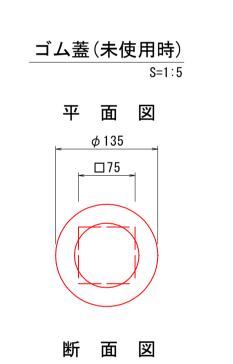


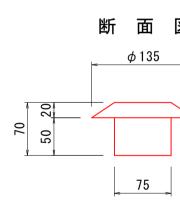


| 図面番号 | 第 2 | 2 2 | 枚内 | 18 号 |
|-------|--------|------|--------------------------|---------|
| 図面名称 | 啓成小学を | | ウンド ³ 設構造[| |
| 縮尺 | | 図 | 示 | |
| 製図年月日 | 令和 | 年 | 月 | 日 |
| 写図年月日 | 令和 | 年 | 月 | 日 |
| 米子市 | · 都市整備 | 曲部 道 | 路整備 | # 課 |

グラウンド施設構造図(5)


フラッグポール(H=8.0m)

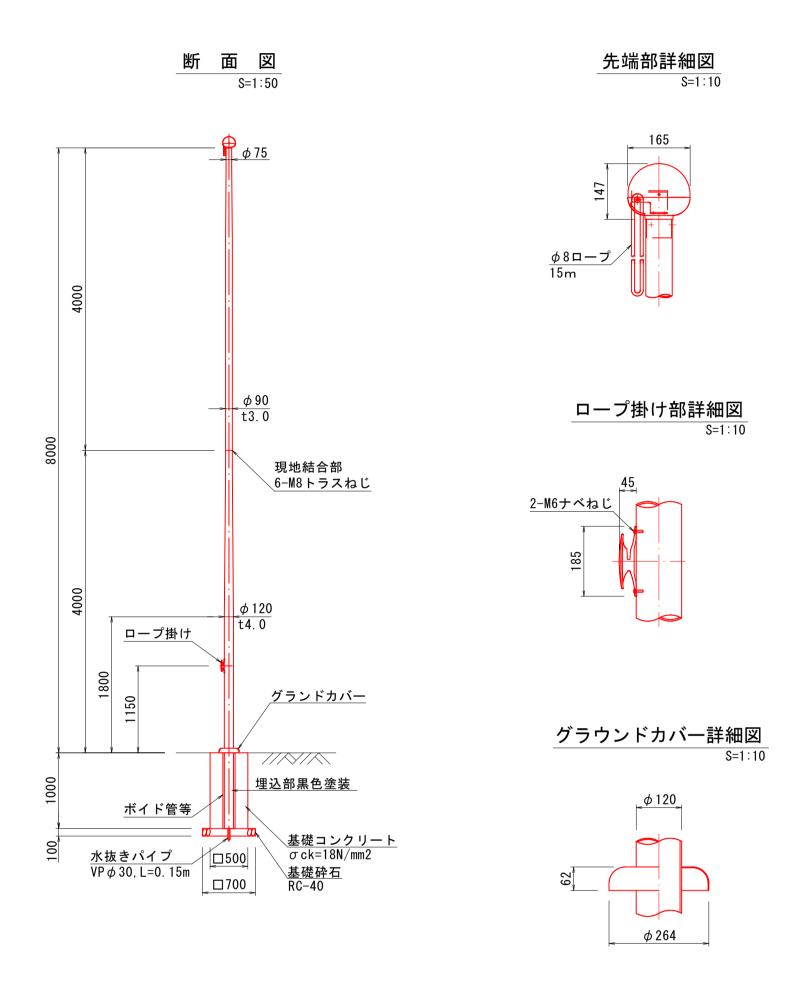

設計条件 風速44m/s、地表面粗度区分皿に依る(旗無し時)

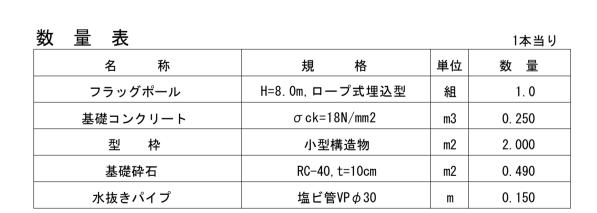

砂 場(B4000×L7000)

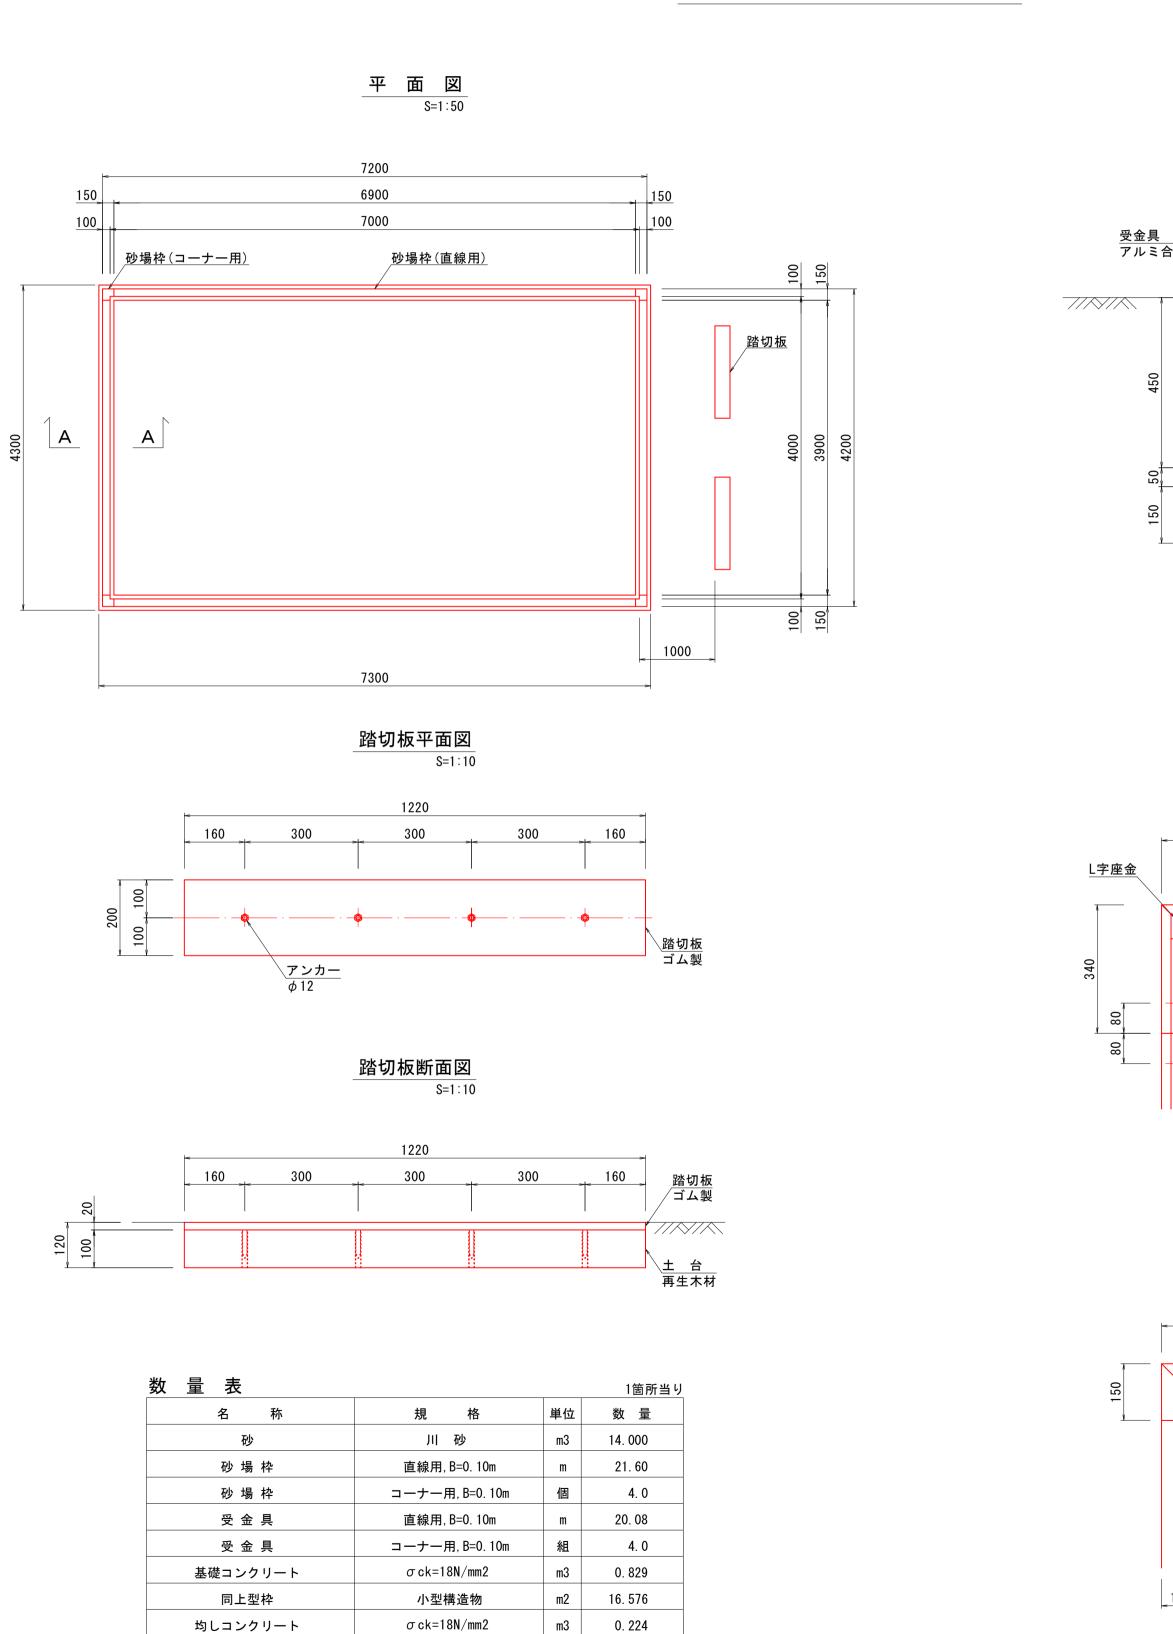

m2

小型構造物

RC-40, t=15cm

 1220×200

同上型枠


基礎砕石

踏 切 板


2. 240

m2 31.390

組 2.0

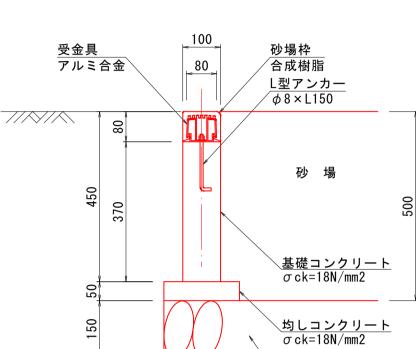


A-A断面図

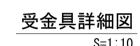


200


<u>基礎砕石</u> RC-40

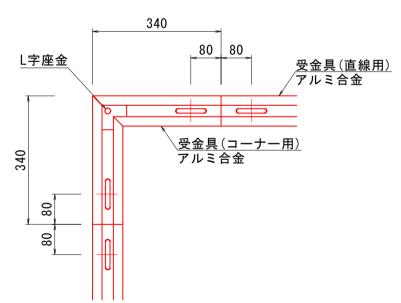

砂場枠詳細図 S=1:10

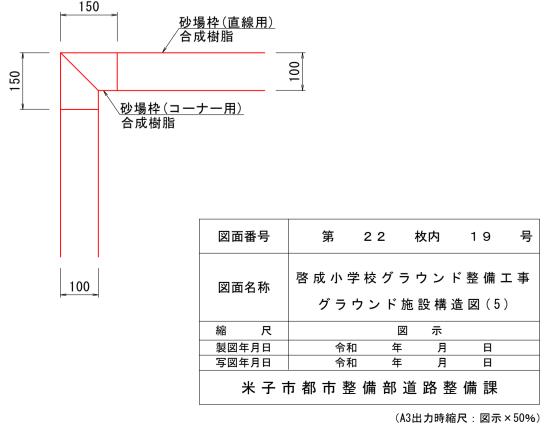

グラウンド施設構造図(6)

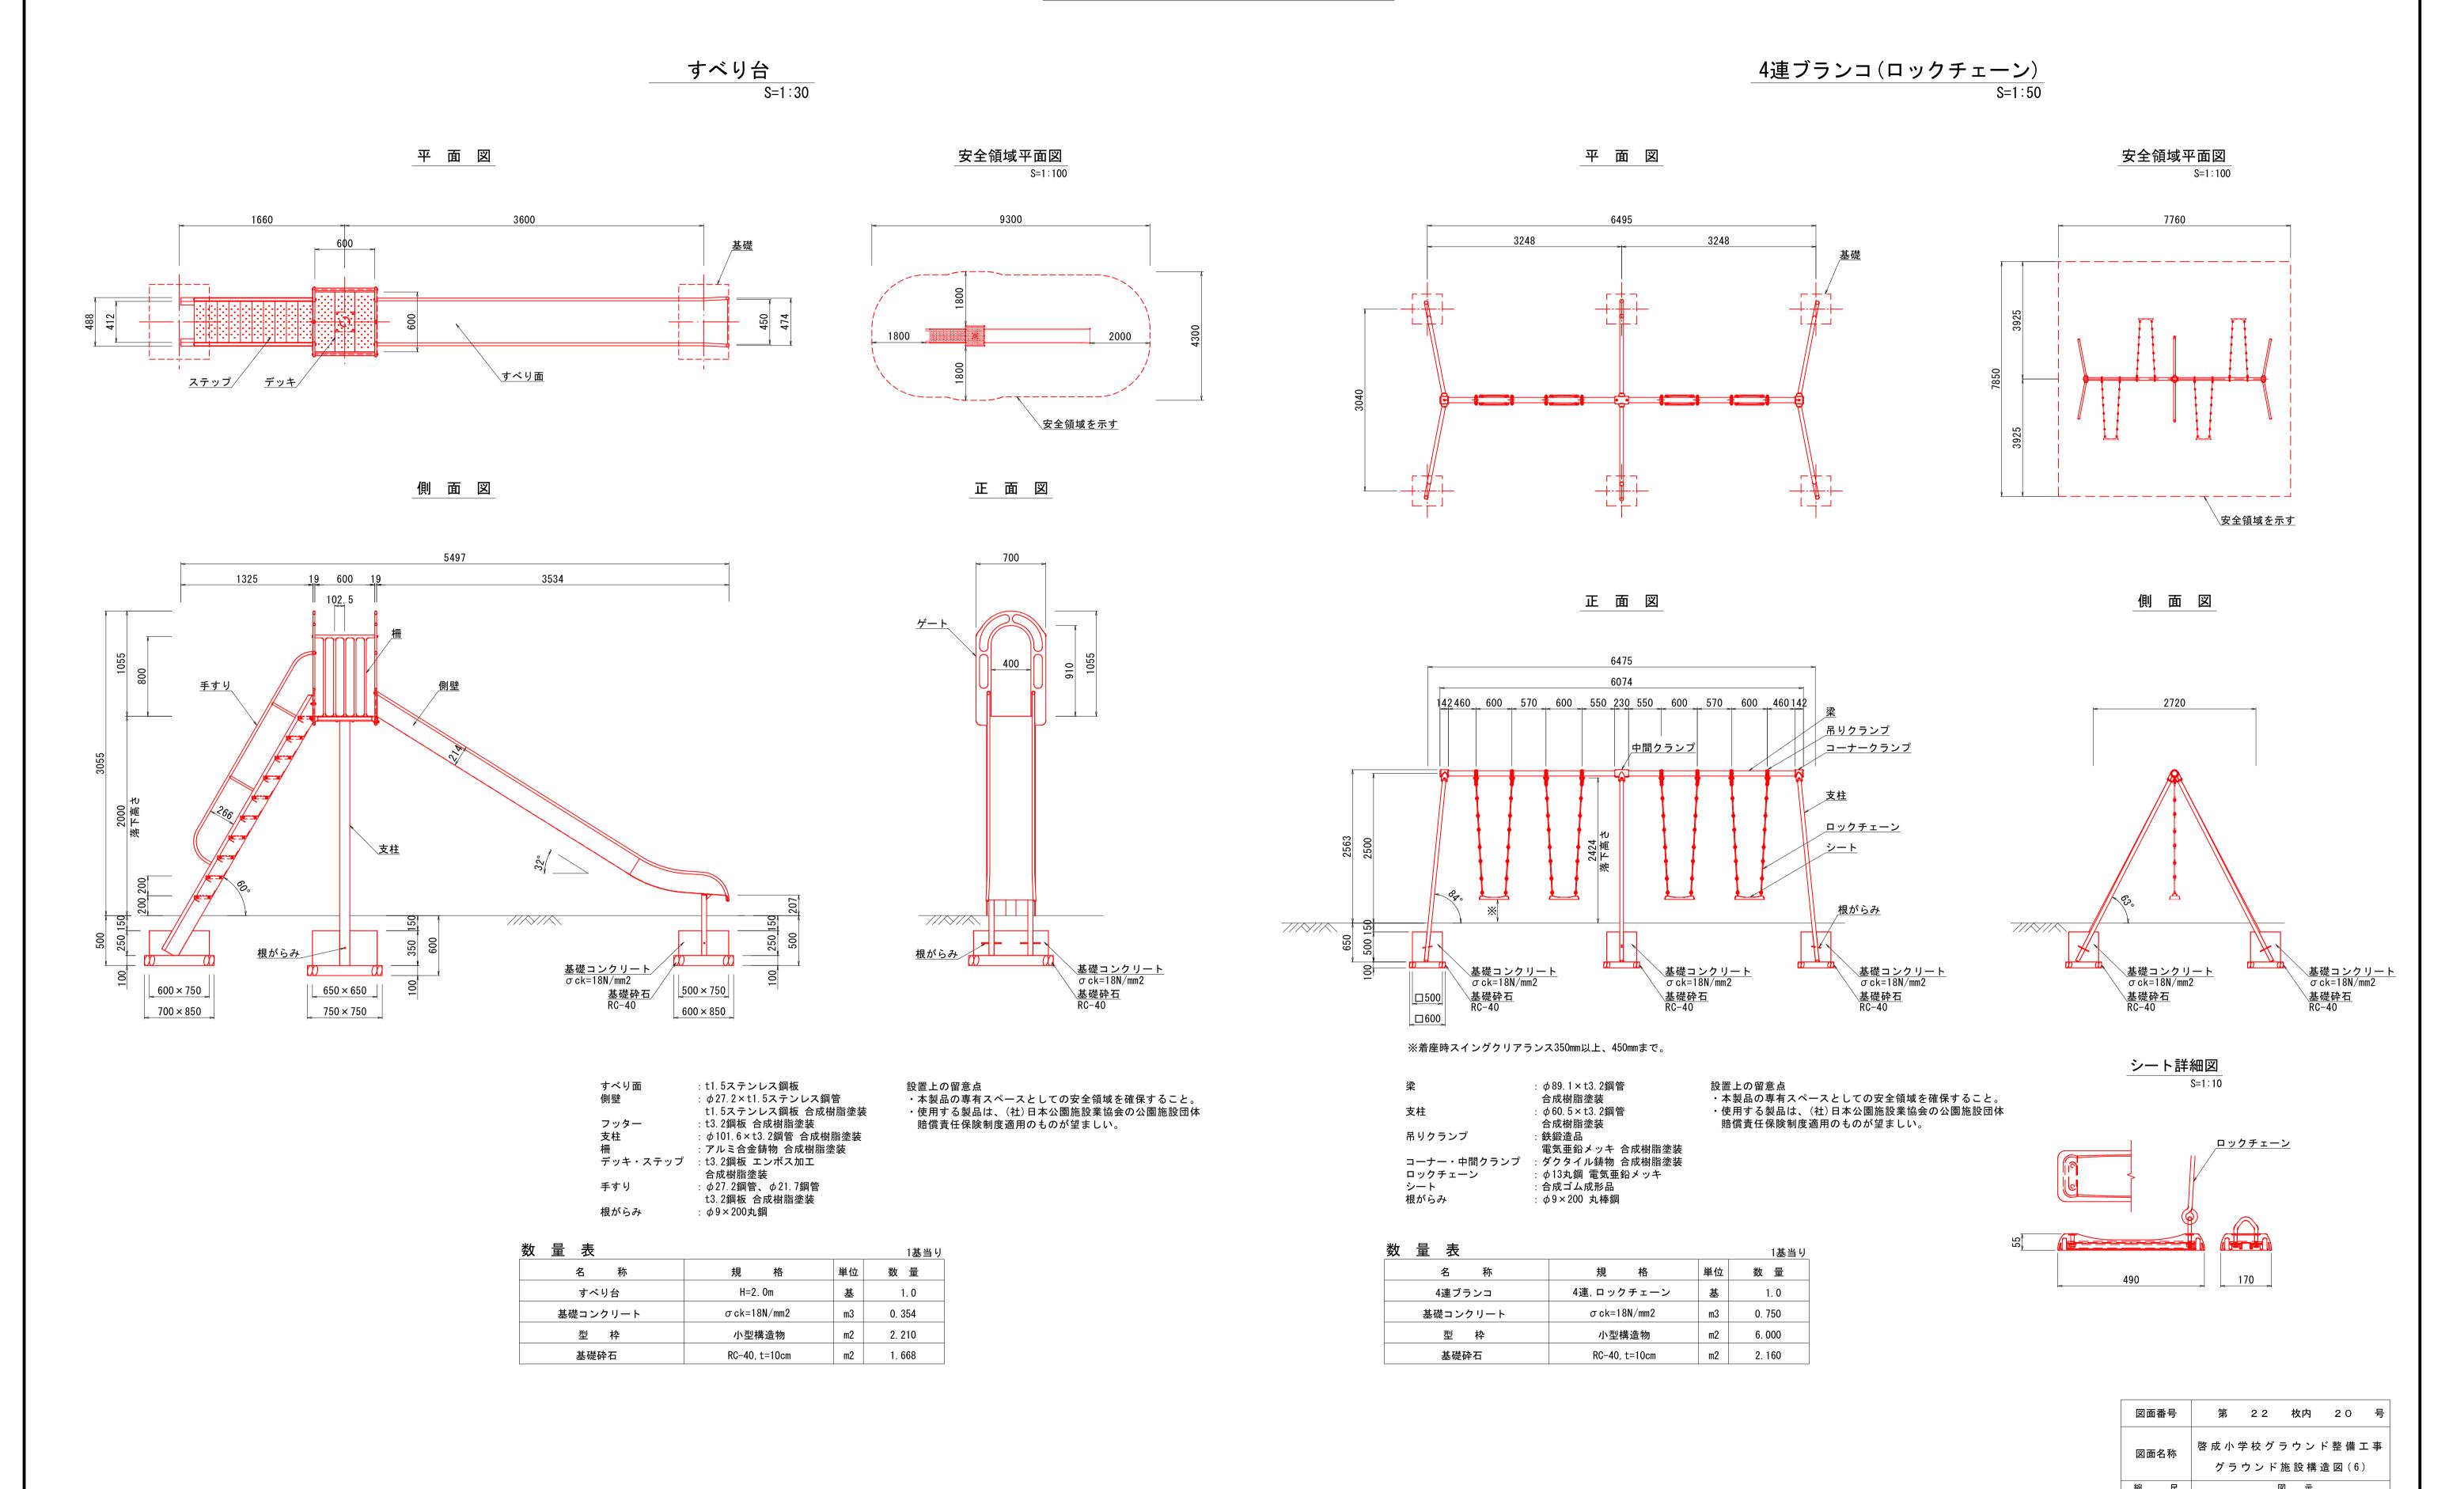


写図年月日

令和 年 月

(A3出力時縮尺:図示×50%)


米子市都市整備部道路整備課

グラウンド施設構造図(7)

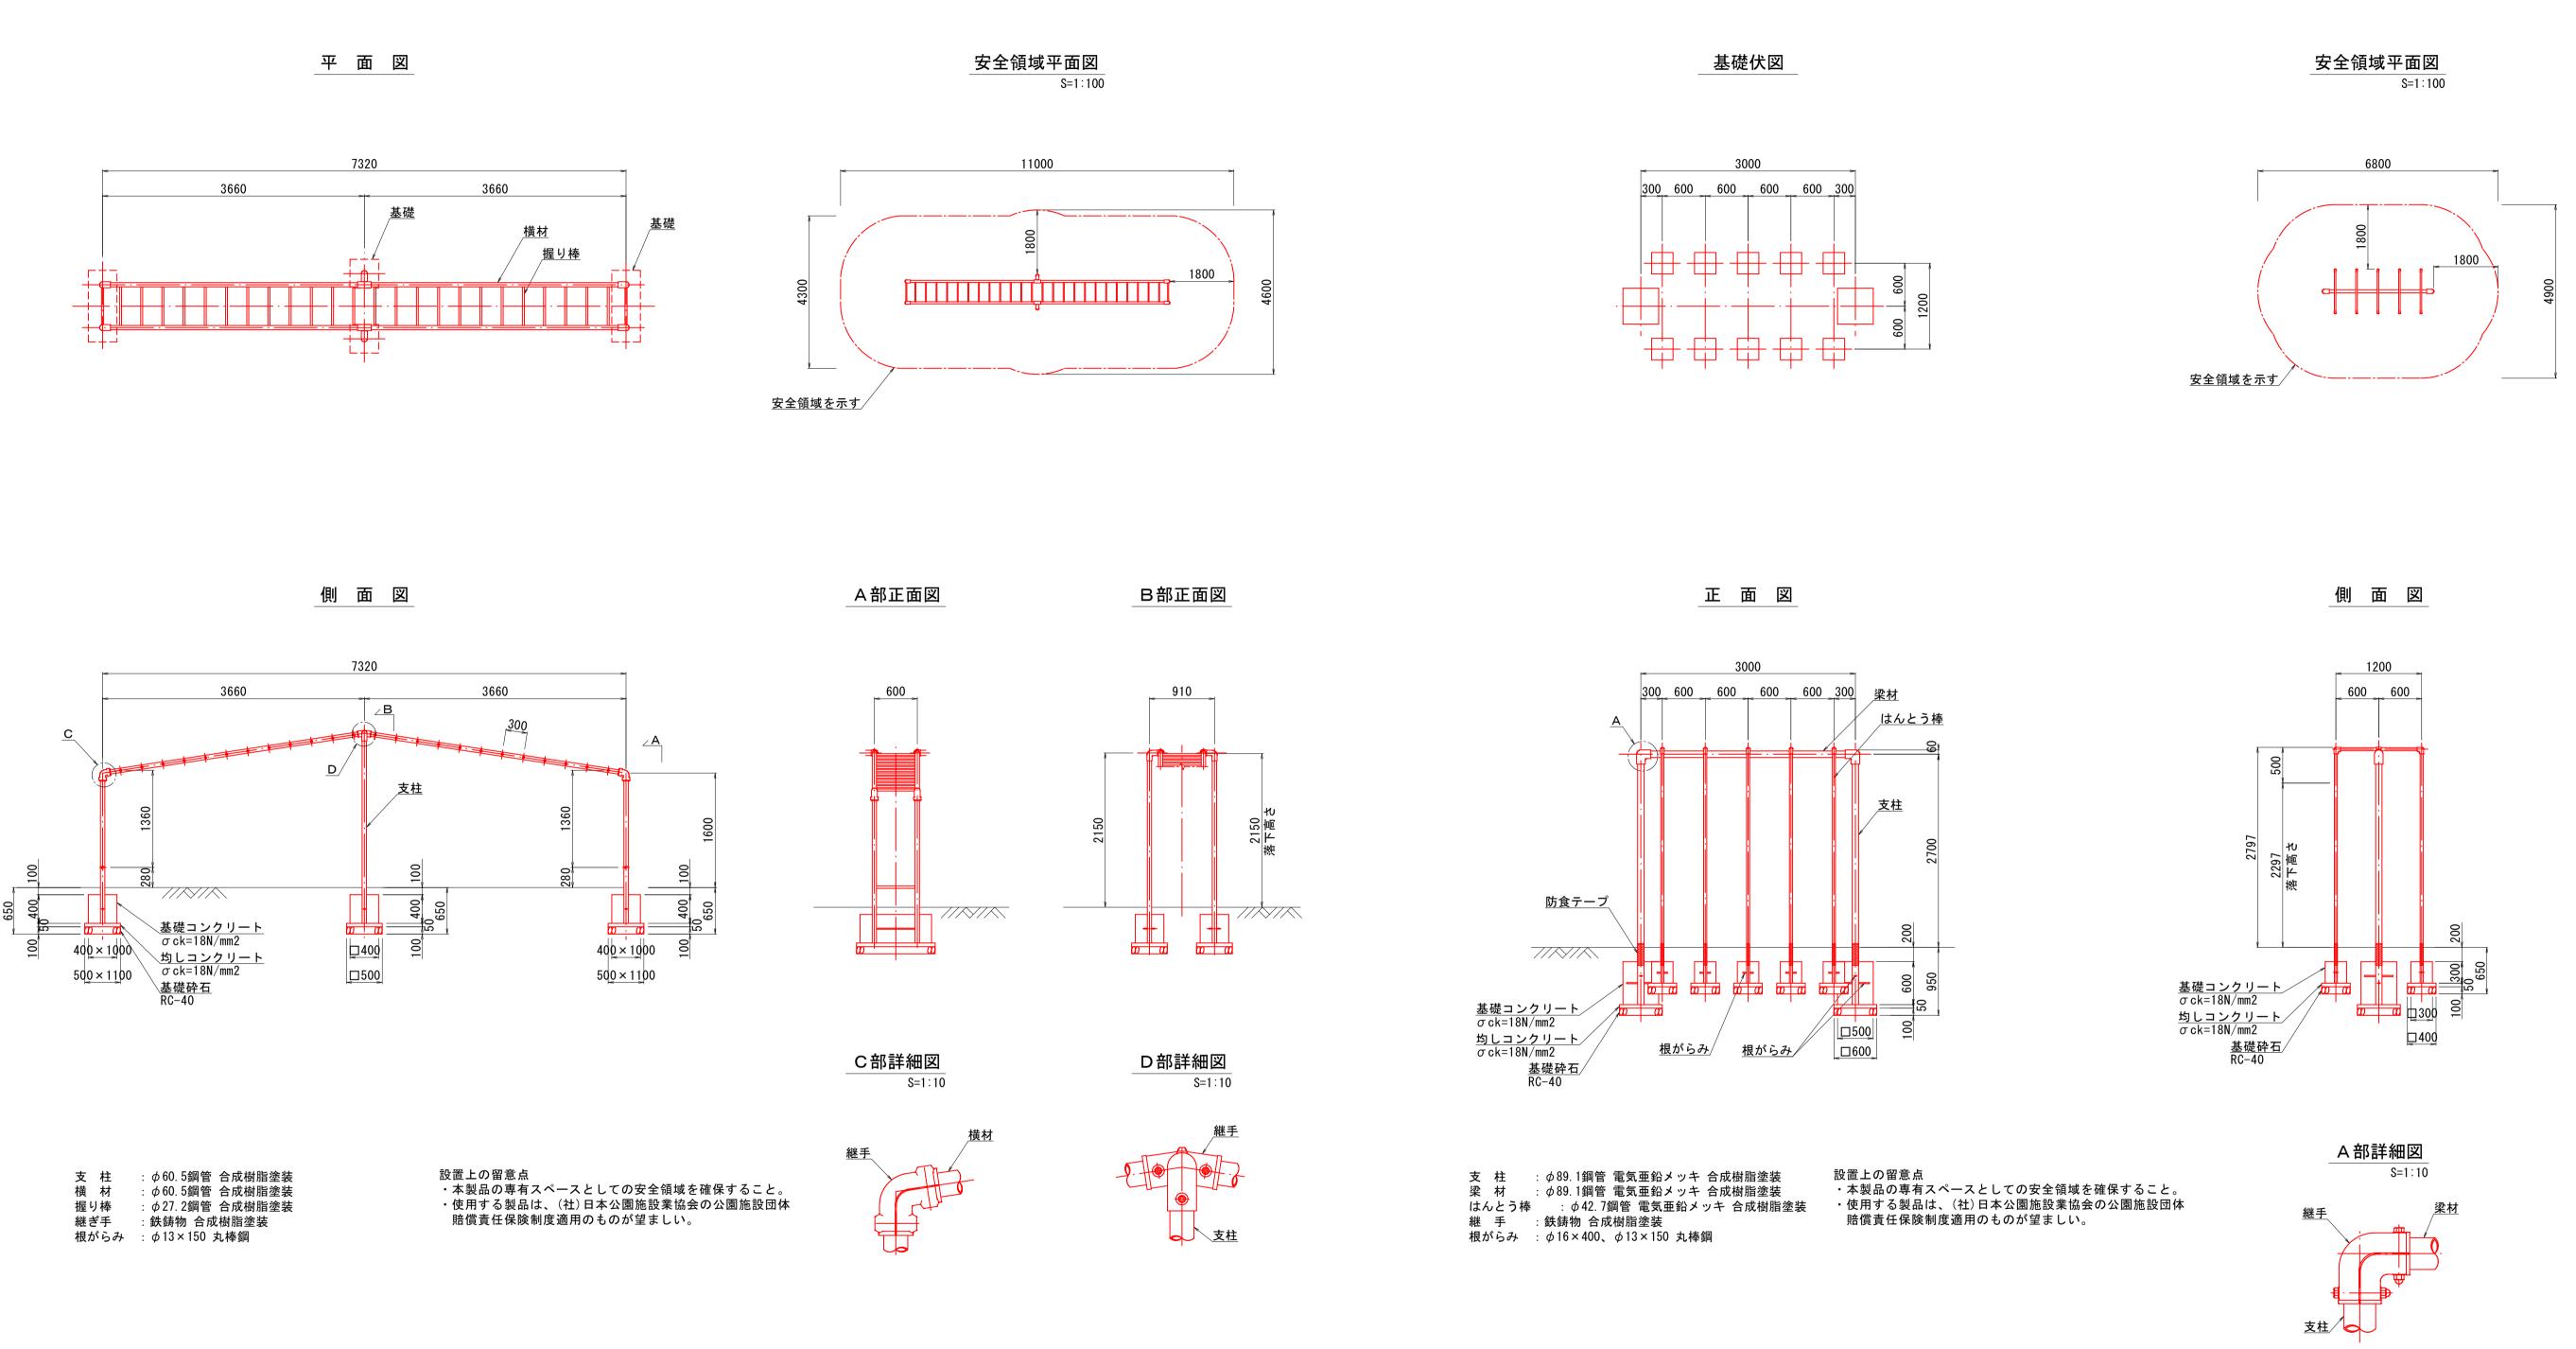

| 数量表 | | | 1基当り |
|----------|---------------------|----|--------|
| 名 称 | 規格 | 単位 | 数量 |
| 山形雲梯 | | 基 | 1. 0 |
| 基礎コンクリート | σ ck=18N/mm2 | m3 | 0. 448 |
| 同上型枠 | 小型構造物 | m2 | 3. 520 |
| 均しコンクリート | σ ck=18N/mm2 | m3 | 0. 080 |
| 同上型枠 | 小型構造物 | m2 | 0. 520 |
| 基礎砕石 | RC-40, t=10cm | m2 | 1. 600 |


| 数量表 | | | 1基当り |
|----------|---------------------|----|--------|
| 名 称 | 規格 | 単位 | 数量 |
| 登り棒 | H=2.7m,10人用 | 基 | 1. 0 |
| 基礎コンクリート | σ ck=18N/mm2 | m3 | 0. 570 |
| 同上型枠 | 小型構造物 | m2 | 6. 000 |
| 均しコンクリート | σ ck=18N/mm2 | m3 | 0. 116 |
| 同上型枠 | 小型構造物 | m2 | 1. 040 |
| 基礎砕石 | RC-40, t=10cm | m2 | 2. 320 |

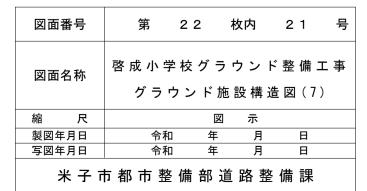


グラウンド施設構造図(8)

低•中•高鉄棒(8連) S=1:50


平 面 図

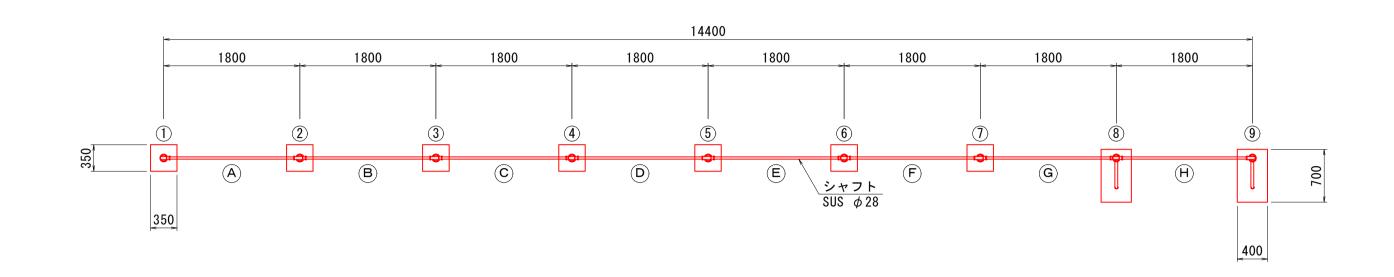


安全領域平面図 S=1:100

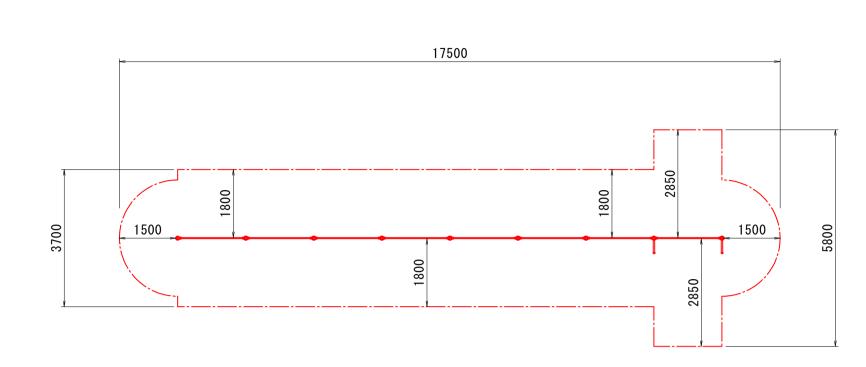

正 面 図

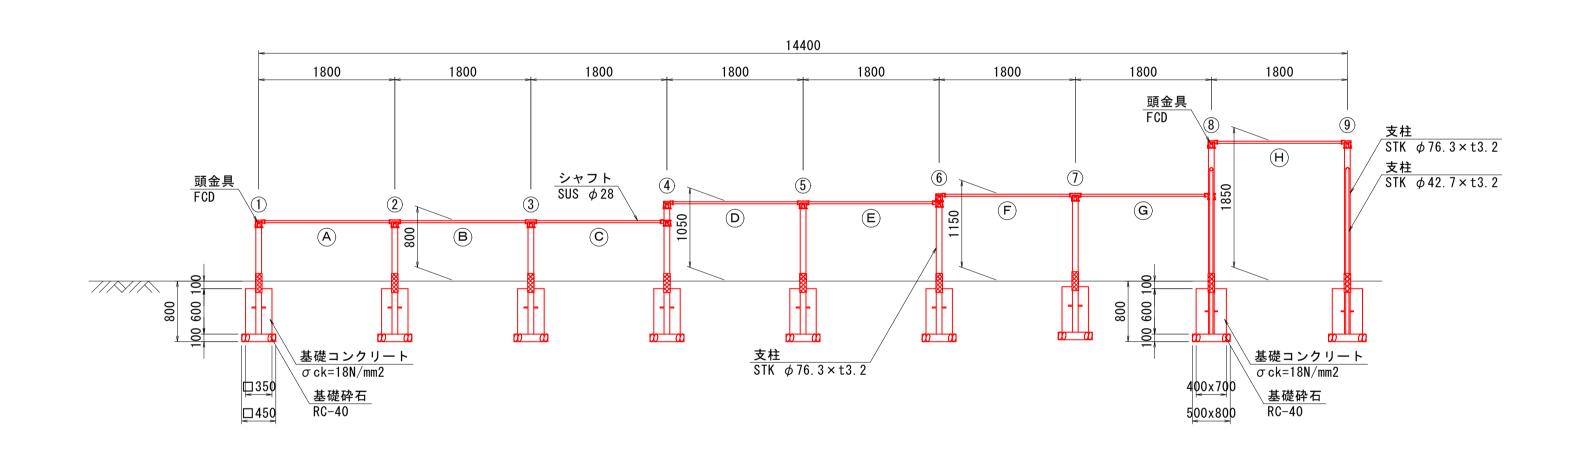

断 面 図

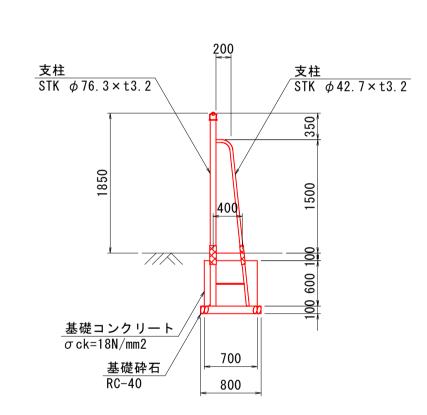

支 柱 : φ76.3鋼管 t=3.2mm 文 柱 : φ / λ. 3 調官 t = 3. 2 mm φ 42. 7 鋼管 t = 3. 2 mm 塗装下塗 変性エポキシ樹脂塗装 塗装上塗 ポリウレタン樹脂塗装仕上シャフト : ステンレス被覆材 φ 28 頭金具 : FCD (球状黒鉛鋳鉄)ボルト類 : 電気亜鉛メッキ処理

設置上の留意点 ・本製品の専有スペースとしての安全領域を確保すること。 ・使用する製品は、(社)日本公園施設業協会の公園施設団体 賠償責任保険制度適用のものが望ましい。

| 数量表 | | | 1基当り |
|-------------|---------------------|----|--------|
| 名称 | 規格 | 単位 | 数量 |
| 低・中・高鉄棒(8連) | H=800~1850 | 基 | 1. 0 |
| 基礎コンクリート | σ ck=18N/mm2 | m3 | 0. 851 |
| 同上型枠 | 小型構造物 | m2 | 8. 520 |
| 基礎砕石 | RC-40, t=10cm | m2 | 2. 218 |

※支柱②③⑨・シャフトABCHは新設し、その他の材料は再利用とする。

| 図面番号 | 第 2 | 2 枚内 | 2 2 | 号 |
|-------|-----------|------------------|-----|---|
| 図面名称 | 啓成小学校グラウン | : グラウン , ド施設構 | | - |
| 縮尺 | | 図 示 | | |
| 製図年月日 | 令和 | 年 月 | 日 | |
| 写図年月日 | 令和 | 年 月 | 日 | |
| 米 子 | 市都市整備 | 部道路 | 整備課 | |