


市道米子駅目久美町線改良工事 L=336.68m W=6.00(8.00)m

県道米子環状線

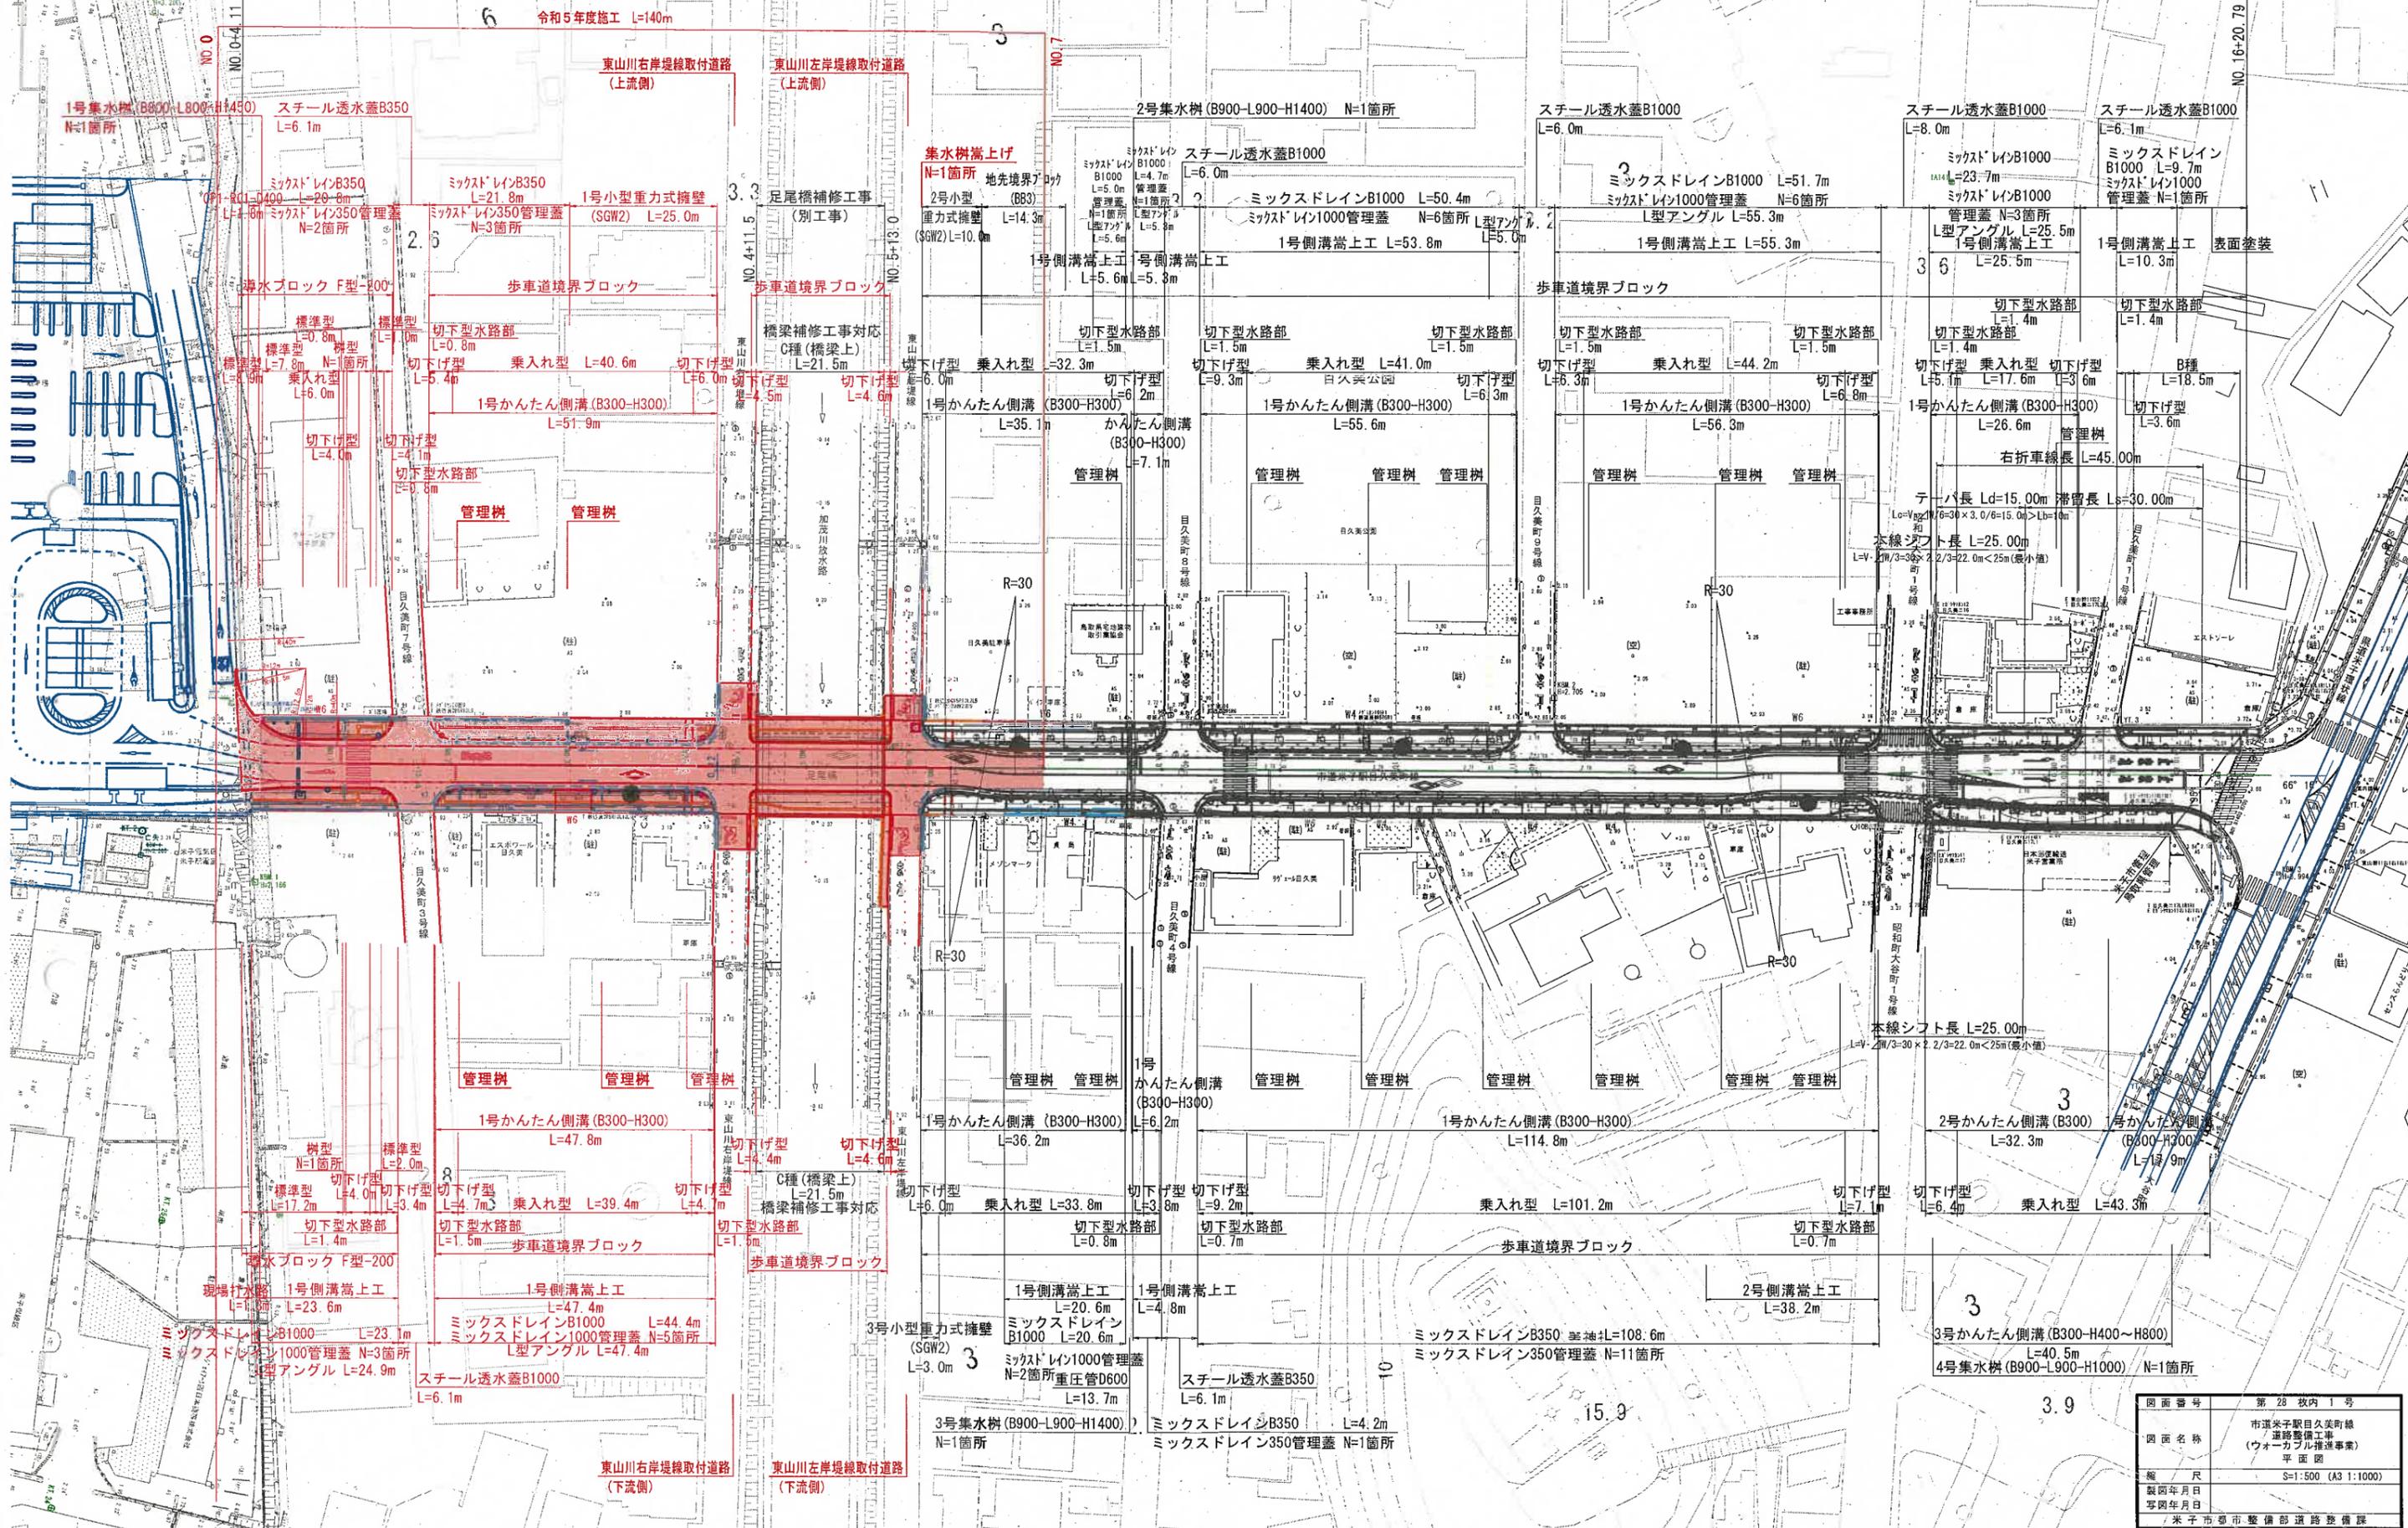

図面番号	第 28 枚内 1 号
図面名称	市道米子駅目久美町線 道路整備工事 (ウォール推進事業) 平面図
縮尺	S=1:500 (A3:1:1000)
製図年月日	
写図年月日	
米子市都市整備部道路整備課	


駅南広場

市道米子駅目久美町線改良工事 L=336.68m W=6.00(8.00)m

県道米子環状線

令和5年度施工

足尾橋補修工事

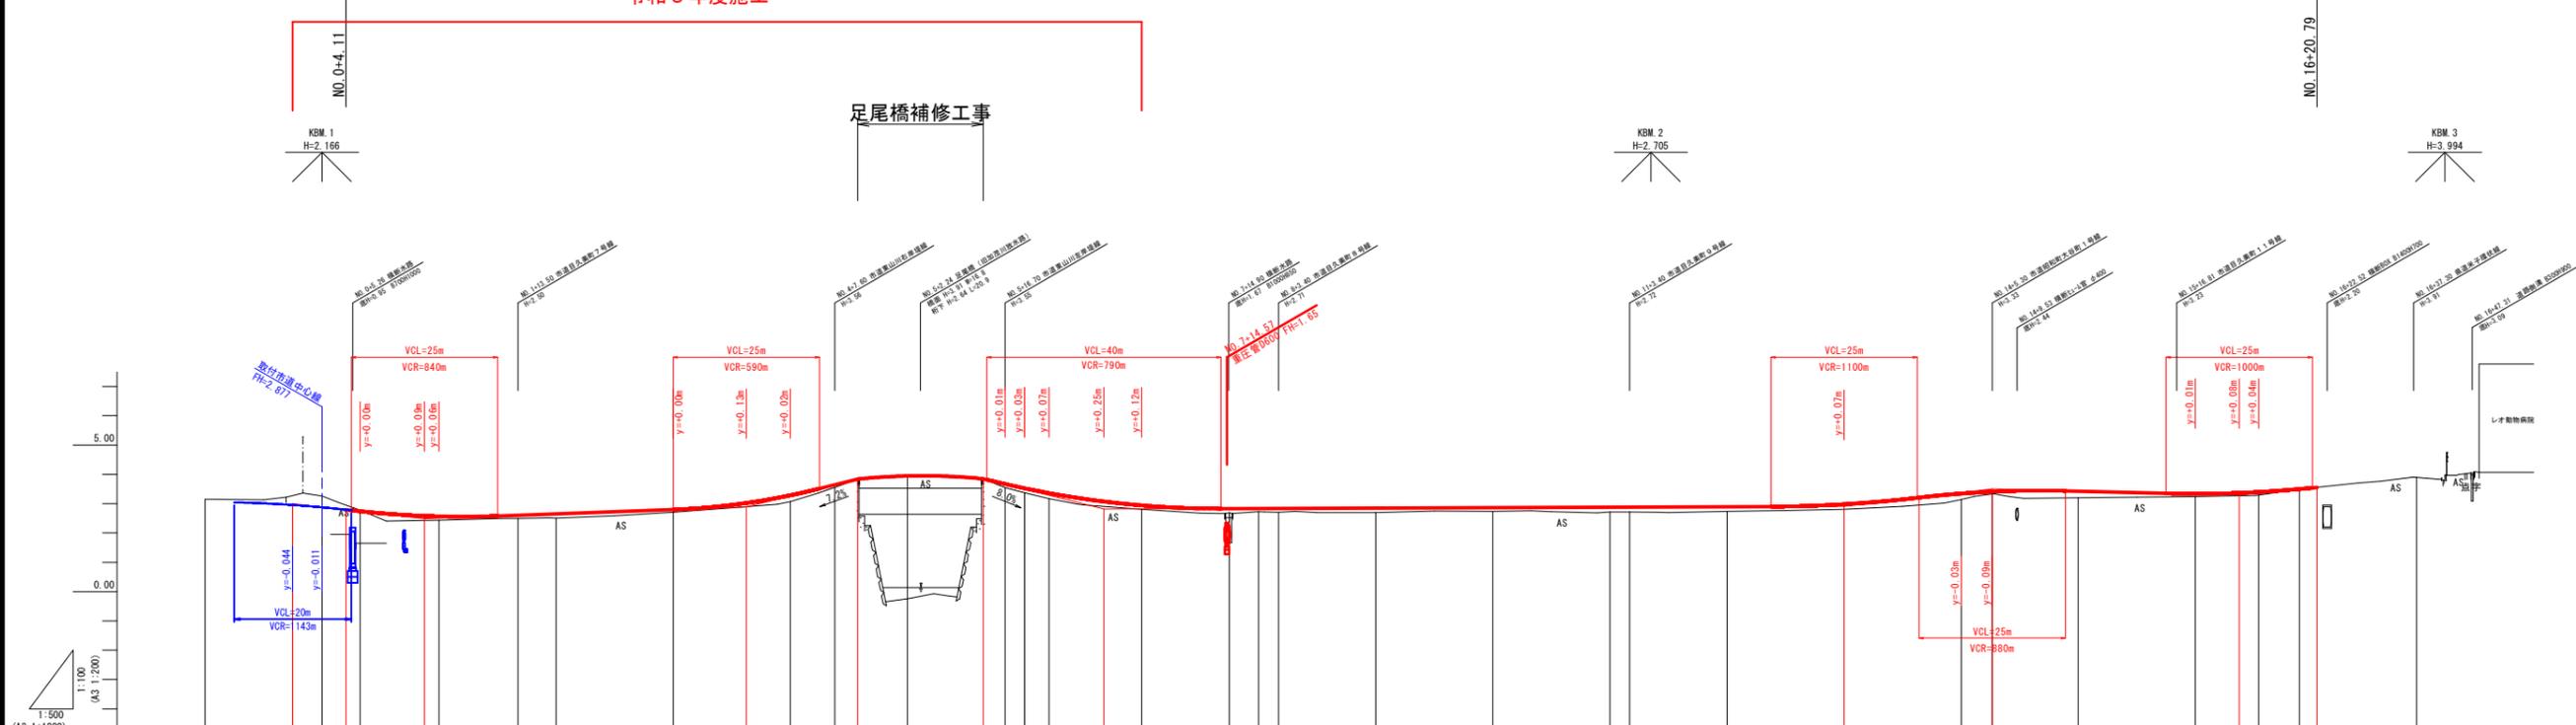

勾配																				
盛土																				
切土																				
計画高	3.00	2.88	2.79	2.74	2.57	2.61	2.65	2.80	3.02	3.29	3.65	3.84	3.92	3.95	3.67	3.52	3.36	3.07	2.84	2.85
地盤高	3.15	3.26	2.78	2.44	2.50	2.51	2.71	2.71	3.07	3.56	3.92	3.92	3.92	3.55	3.27	3.17	2.81	2.81	2.81	2.85
追加距離	-5.000	0.000	4.110	6.500	17.500	20.000	33.500	60.000	72.470	80.000	87.600	91.470	100.000	112.970	116.700	120.000	124.200	133.570	140.000	155.000
単距離	20.000	0.000	6.500	13.500	13.500	6.500	20.000	20.000	20.000	7.600	12.400	100.000	15.000	16.700	3.300	4.200	3.400	15.800	15.000	5.000
測点	-20.000	-5.000	NO.0	NO.1	+13.500	NO.2	NO.3	+12.47	NO.4	+7.60	+11.47	NO.5	+12.97	NO.6	+4.20	+13.57	NO.7	+15.00	NO.8	+3.40
曲線	L=337.762																			
摺り付け																				
摺り付け幅																				

NO.0-EP(No.16+17.762)


図面番号	第 28 枚内 2 号
図面名称	市道米子駅目久美町線 道路整備工事 (ウォークアップ工事事業) 縦断面図
縮尺	図示
製図年月日	
写図年月日	

米子市都市整備部道路整備課

標準横断面図

S=1:50
(A3 S=1:100)

NO. 1付近

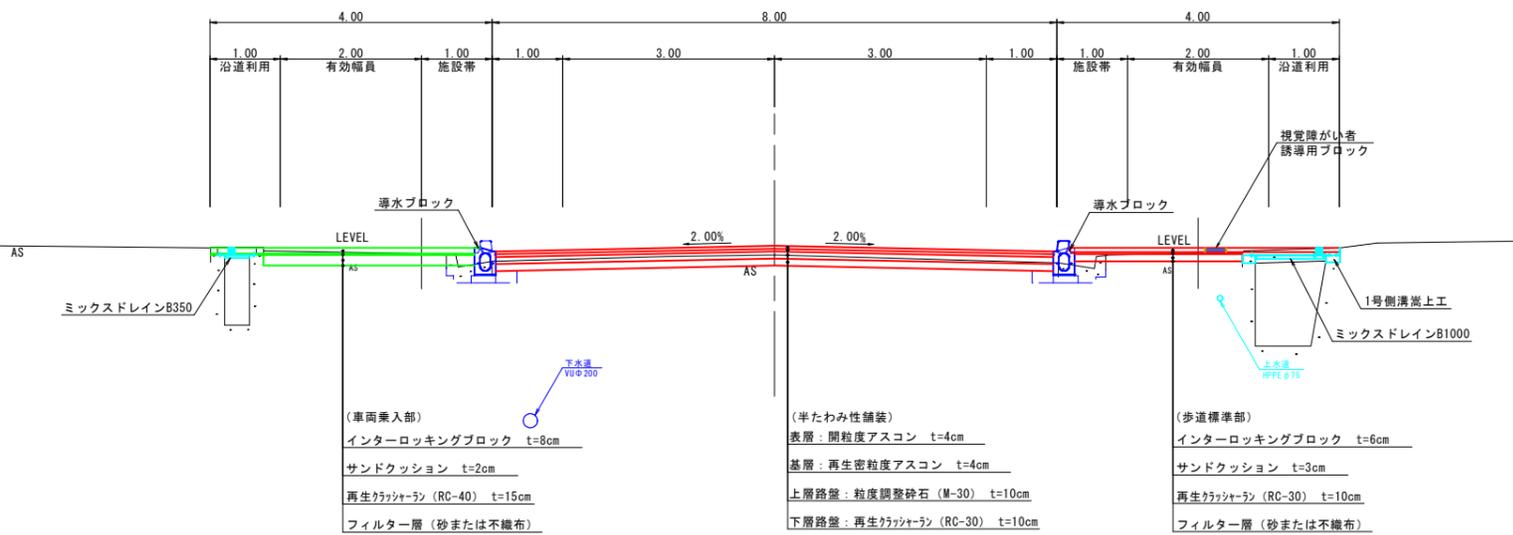

(車両乗入部)
インターロッキングブロック t=8cm
サンドクッション t=2cm
再生クラッシャーラン (RC-40) t=15cm
フィルター層 (砂または不織布)

(半たわみ性舗装)
表層: 開粒度アスコン t=4cm
基層: 再生密粒度アスコン t=4cm
上層路盤: 粒度調整砕石 (M-30) t=10cm
下層路盤: 再生クラッシャーラン (RC-30) t=10cm



(歩道標準部)
インターロッキングブロック t=6cm
サンドクッション t=3cm
再生クラッシャーラン (RC-30) t=10cm
フィルター層 (砂または不織布)

設計条件			
構造規格	第4種第3級		
設計速度	30 km/h		
設計基準項目	単位	規格値	採用値
最小曲線半径	最小値	m 50.40又は30	30
	特例値	m -	
最小曲線長	7°以下	m 350/θ	-
	最小値	m 50	
最大片勾配	%	6	-
最小緩和区間長	m	25	-
最小視距	m	30	30以上
片勾配のすり付け率	m	1/75	-
最大縦断勾配	規格値	% 8	5.000
	特例値	% 10	
最小縦断曲線長	m	25	25
最小縦断曲線半径	最小値	m 凸 250	880
	望ましい値	m 凸 400	
	最小値	m 凹 250	590
	望ましい値	m 凹 400	
標準横断勾配	%	2	2
最大合成勾配	基準値	% 11.5	5.39

舗装計画			
設計基準の項目	基準目標値	採用値	
交通量区分	N4 (100以上250未満 台/日・方向)		
設計CBR	20 %		
T A	10.5 cm	14.00 cm	
舗装構成層	等値換算係数	厚さ	換算厚
表層	1.00	4	4.00
基層	1.00	4	4.00
上層路盤	0.35	10	3.50
下層路盤	0.25	10	2.50
計		28 cm	14.00 cm

舗装構成 S=1:10 (A3 S=1:20)


※詳細については「舗装工詳細図」を参照のこと。

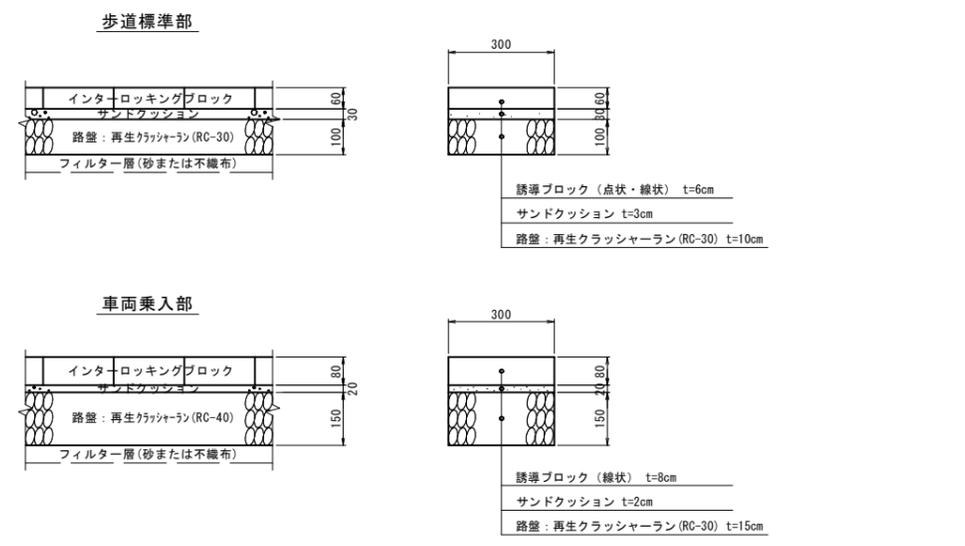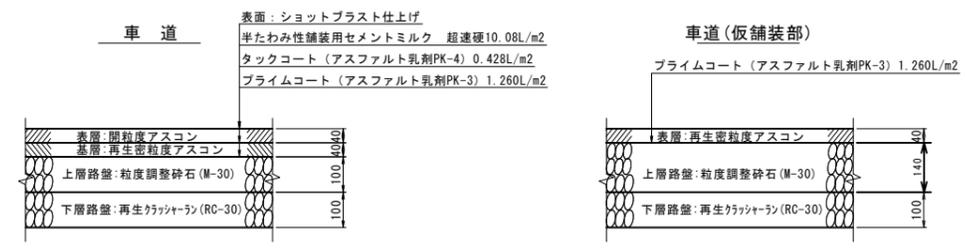

※地下埋設物位置は推定であるため、施工の際には監督員立ち合いのもと詳細位置の確認を行うこと。

図面番号	第28枚内3号
図面名称	市道米子駅目久美町線 道路整備工事 (ウォーカーブル産道事業) 標準横断面図
縮尺	図示
製図年月日	
写図年月日	
米子市都市整備部道路整備課	


NO. 1+13.50
GH=2.50
FH=2.61

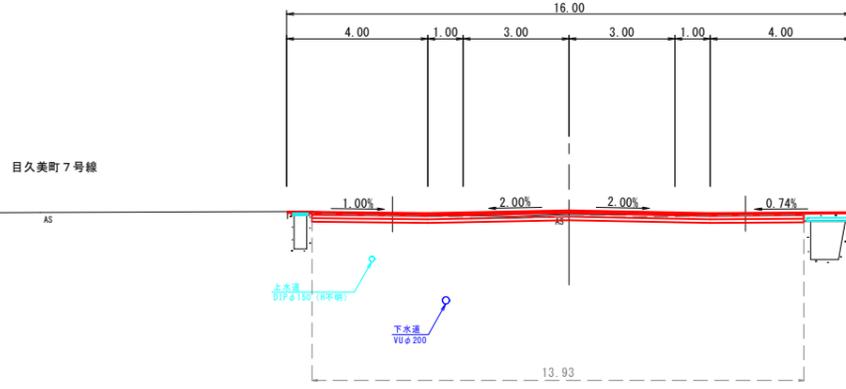

NO. 1+13.50		左側	右側
掘削		2.3	
路床盛土 B<2.5		-	-
擁壁工	床掘り	-	-
	埋戻し	-	-
作業土工	床掘り	-	-
	埋戻し	-	-
排水工	床掘り	-	-
	埋戻し	-	-
緑土工	床掘り	-	-
	埋戻し	-	-
下層路盤		8.00	
舗装		8.00	
	基層	8.00	
	表層	8.00	
Co取壊し(無筋)		-	-
As舗装版破砕 t=3cm		-	-
As舗装版破砕 t=5cm		8.0	


目久美町3号線

NO. 4
GH=3.07
FH=3.29

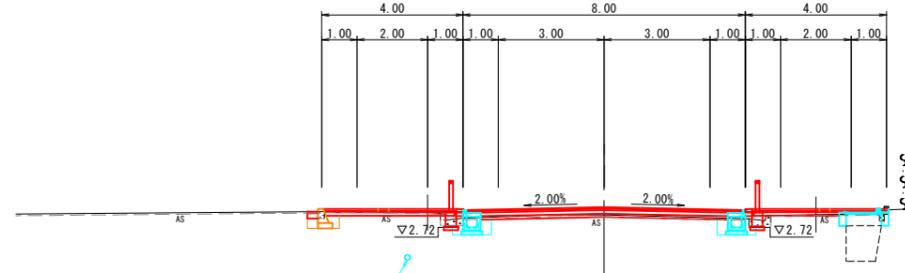


NO. 4		左側	右側
掘削		0.3	
路床盛土 B<2.5		0.1	0.1
擁壁工	床掘り	0.3	-
	埋戻し	0.2	-
作業土工	床掘り	0.4	0.4
	埋戻し	0.3	0.3
排水工	床掘り	-	-
	埋戻し	-	-
緑土工	床掘り	-	-
	埋戻し	-	-
下層路盤		8.00	
舗装		8.00	
	基層	8.00	
	表層	8.00	
Co取壊し(無筋)		0.1	0.1
As舗装版破砕 t=3cm		3.3	3.1
As舗装版破砕 t=5cm		8.1	

NO. 1
GH=2.44
FH=2.57

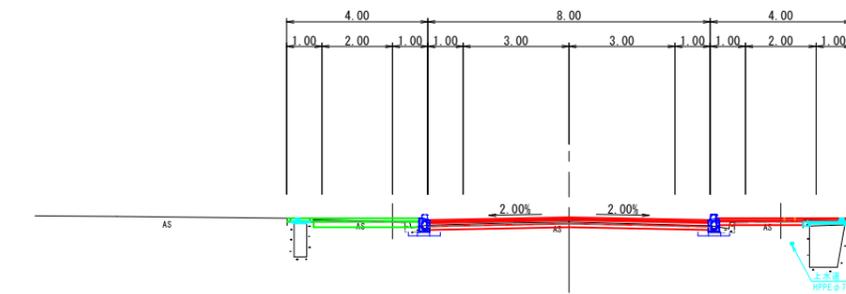


NO. 1		左側	右側
掘削		1.5	
路床盛土 B<2.5		0.1	0.1
擁壁工	床掘り	-	-
	埋戻し	-	-
作業土工	床掘り	-	-
	埋戻し	-	-
排水工	床掘り	-	-
	埋戻し	-	-
緑土工	床掘り	-	-
	埋戻し	0.1	0.1
下層路盤		7.90	
舗装		7.90	
	基層	7.90	
	表層	7.90	
Co取壊し(無筋)		0.1	0.1
As舗装版破砕 t=3cm		2.6	1.9
As舗装版破砕 t=5cm		8.0	

NO. 3
GH=2.71
FH=2.80

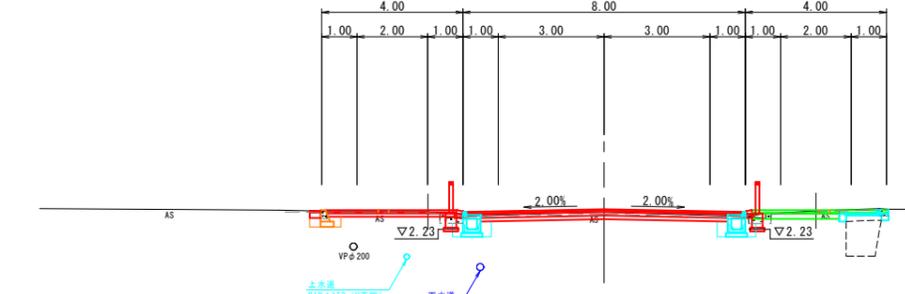


NO. 3		左側	右側
掘削		1.8	
路床盛土 B<2.5		0.1	0.1
擁壁工	床掘り	0.3	-
	埋戻し	0.1	-
作業土工	床掘り	0.5	0.5
	埋戻し	0.2	0.2
排水工	床掘り	-	-
	埋戻し	-	-
緑土工	床掘り	-	-
	埋戻し	-	-
下層路盤		8.00	
舗装		8.00	
	基層	8.00	
	表層	8.00	
Co取壊し(無筋)		0.1	0.1
As舗装版破砕 t=3cm		3.2	3.1
As舗装版破砕 t=5cm		8.1	

NO. 0+6.50
GH=2.78
FH=2.74

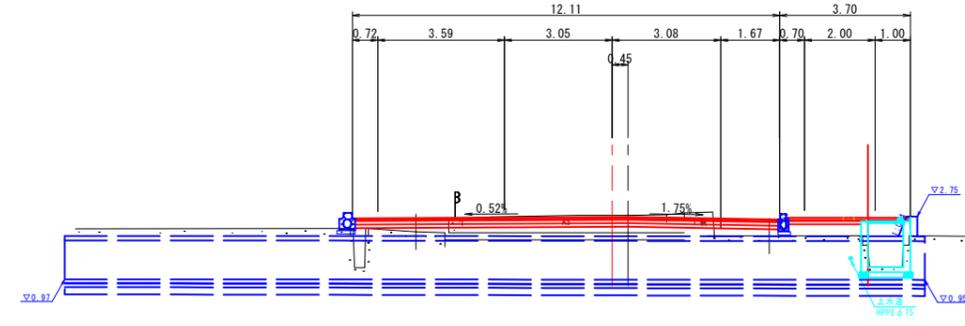

NO. 0+6.50		左側	右側
掘削		-	
路床盛土 B<2.5		-	-
擁壁工	床掘り	-	-
	埋戻し	-	-
作業土工	床掘り	-	-
	埋戻し	-	-
排水工	床掘り	-	-
	埋戻し	-	-
緑土工	床掘り	-	-
	埋戻し	-	-
下層路盤		-	
舗装		-	
	基層	-	
	表層	-	
Co取壊し(無筋)		-	-
As舗装版破砕 t=3cm		-	-
As舗装版破砕 t=5cm		-	-

NO. 2
GH=2.51
FH=2.65

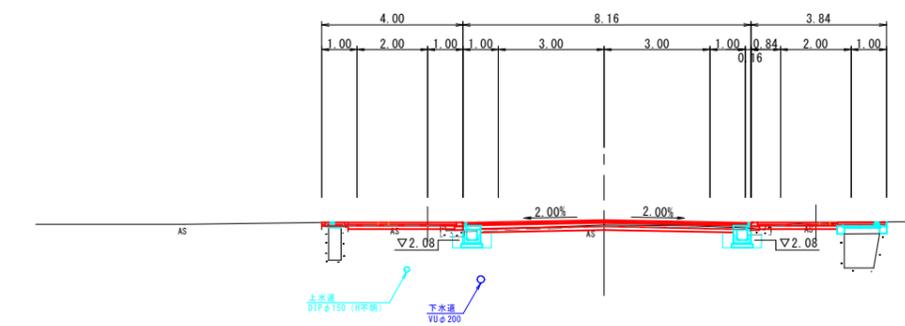

NO. 2		左側	右側
掘削		1.2	
路床盛土 B<2.5		0.1	0.1
擁壁工	床掘り	-	-
	埋戻し	-	-
作業土工	床掘り	0.4	0.4
	埋戻し	0.2	0.2
排水工	床掘り	-	-
	埋戻し	-	-
緑土工	床掘り	-	-
	埋戻し	-	-
下層路盤		8.16	
舗装		8.16	
	基層	8.16	
	表層	8.16	
Co取壊し(無筋)		0.1	0.1
As舗装版破砕 t=3cm		2.6	1.9
As舗装版破砕 t=5cm		8.0	

NO. 0+6.50~NO. 4

図面番号	第 28 枚内 4 号
図面名称	市道米子駅目久美町線 道路整備工事 (ウォークラブル推進事業) 横断面図
縮尺	S=1:100 (S=1:200)
製図年月日	
写図年月日	
米子市都市整備部道路整備課	

D=13.500

D=13.500


D=6.500

D=20.000

D=20.000


D=6.500

NO. 5+16.70		左側	右側
掘削		1.8	
路床盛土	B<2.5	-	-
擁壁工	床掘り	-	-
	埋戻し	-	-
排水工	床掘り	-	-
	埋戻し	-	-
緑石工	床掘り	-	-
	埋戻し	-	-
下層路盤		8.00	
上層路盤		8.00	
舗装			
基層		8.00	
表層		8.00	
Co取壊し(無筋)		-	-
As舗装版破砕	t=3cm	-	-
As舗装版破砕	t=5cm	8.0	

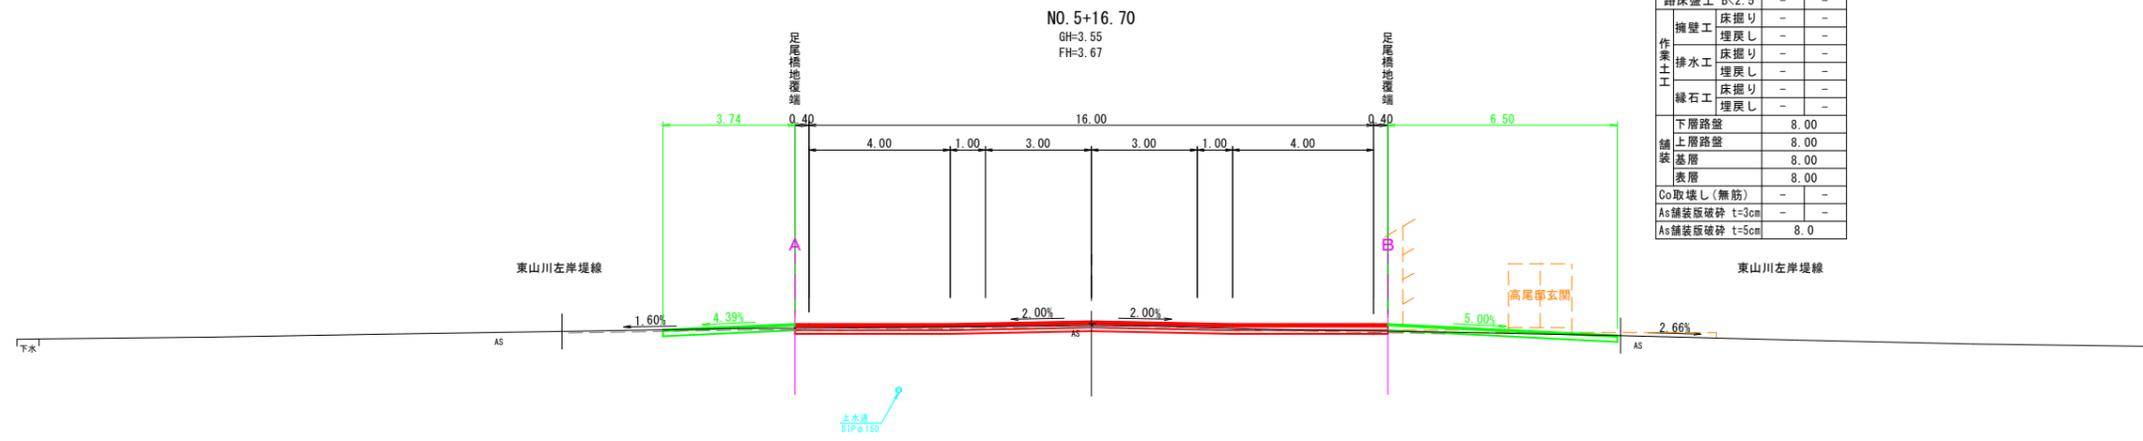


DL=-5.00

NO. 5
GH=3.92
FH=3.92

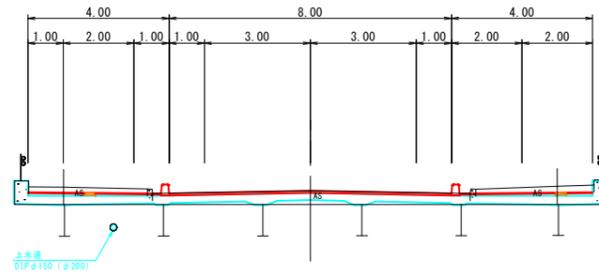

DL=-5.00

NO. 4+7.60
GH=3.56
FH=3.65

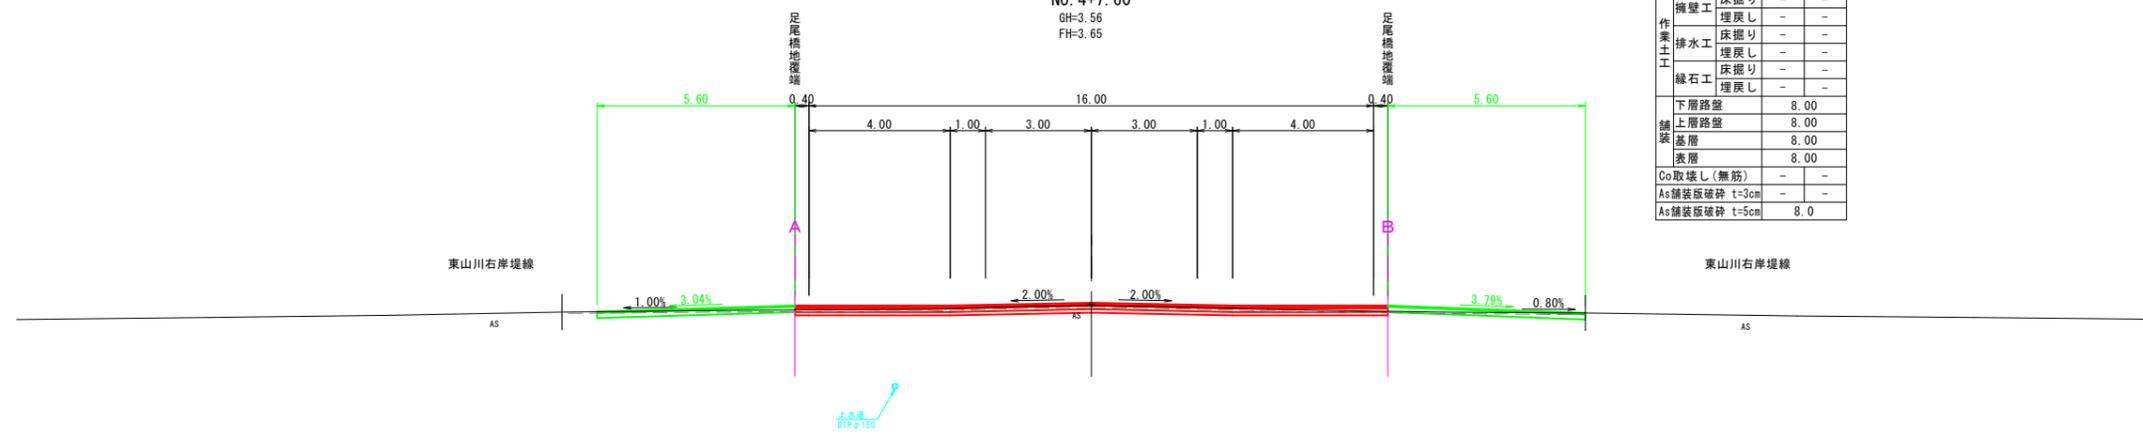


NO. 4+7.60		左側	右側
掘削		2.1	
路床盛土	B<2.5	-	-
擁壁工	床掘り	-	-
	埋戻し	-	-
排水工	床掘り	-	-
	埋戻し	-	-
緑石工	床掘り	-	-
	埋戻し	-	-
下層路盤		8.00	
上層路盤		8.00	
舗装			
基層		8.00	
表層		8.00	
Co取壊し(無筋)		-	-
As舗装版破砕	t=3cm	-	-
As舗装版破砕	t=5cm	8.0	


NO. 4+7.60~NO. 5+16.70

図面番号	第 28 枚内 5 号
図面名称	市道米子駅目久美町線 道路整備工事 (ウォークアブル推進事業) 横断面図
縮尺	S=1:100 (A3 S=1:200)
製図年月日	
写図年月日	
米子市都市整備部道路整備課	


NO. 7		左側	右側
掘削	掘削	1.7	
路床盛土 B<2.5	路床盛土	0.1	0.1
擁壁工	床掘り	-	-
	埋戻し	-	-
排水工	床掘り	0.5	0.4
	埋戻し	0.2	0.2
緑土工	床掘り	0.1	-
	埋戻し	0.1	-
下層路盤	下層路盤	8.00	
舗装	舗装	8.00	
表層	表層	8.00	
Co取壊し(無筋)	Co取壊し(無筋)	0.1	0.1
As舗装板破砕 t=3cm	As舗装板破砕 t=3cm	3.2	3.1
As舗装板破砕 t=5cm	As舗装板破砕 t=5cm	8.1	

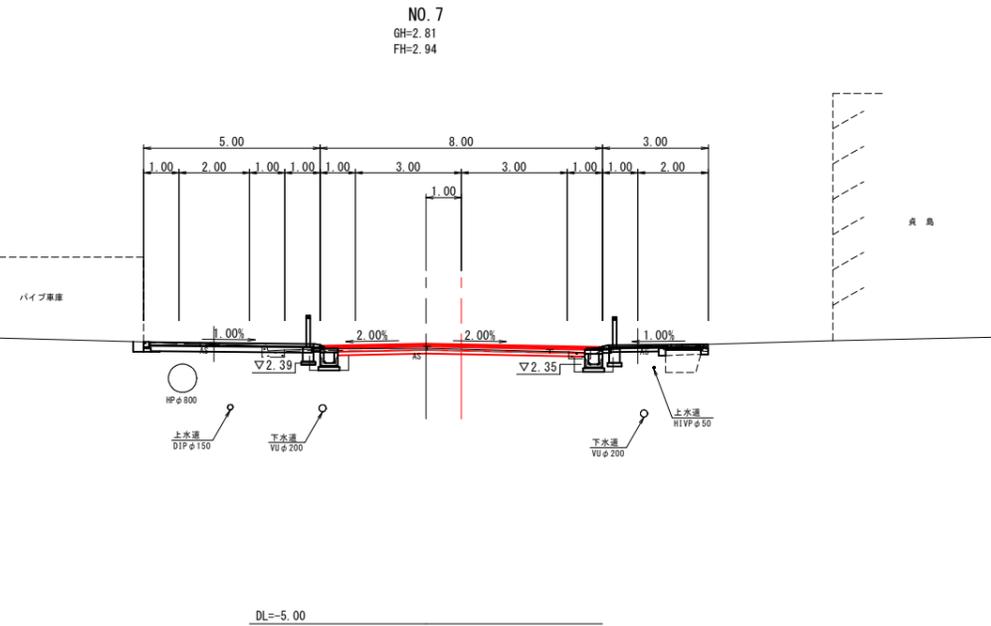


NO. 8+3.40		左側	右側
掘削	掘削	2.3	
路床盛土 B<2.5	路床盛土	-	-
擁壁工	床掘り	-	-
	埋戻し	-	-
排水工	床掘り	-	-
	埋戻し	-	-
緑土工	床掘り	-	-
	埋戻し	-	-
下層路盤	下層路盤	8.00	
舗装	舗装	8.00	
表層	表層	8.00	
Co取壊し(無筋)	別途計上別途計上	-	-
As舗装板破砕 t=3cm	As舗装板破砕 t=3cm	-	-
As舗装板破砕 t=5cm	As舗装板破砕 t=5cm	8.0	

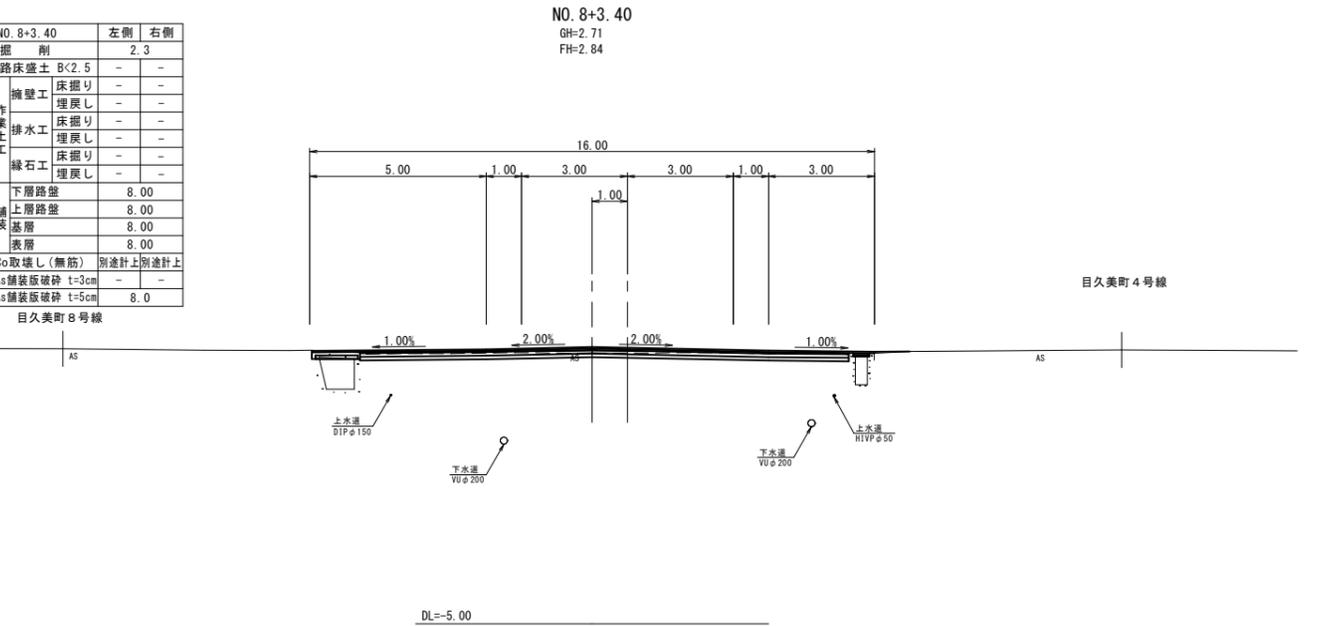


NO. 6+4.20		左側	右側
掘削	掘削	0.6	
路床盛土 B<2.5	路床盛土	0.1	0.1
擁壁工	床掘り	0.3	-
	埋戻し	0.2	-
排水工	床掘り	0.5	0.5
	埋戻し	0.2	0.5
緑土工	床掘り	-	-
	埋戻し	-	-
下層路盤	下層路盤	8.00	
舗装	舗装	8.00	
表層	表層	8.00	
Co取壊し(無筋)	別途計上別途計上	-	-
As舗装板破砕 t=3cm	As舗装板破砕 t=3cm	3.3	3.0
As舗装板破砕 t=5cm	As舗装板破砕 t=5cm	9.1	

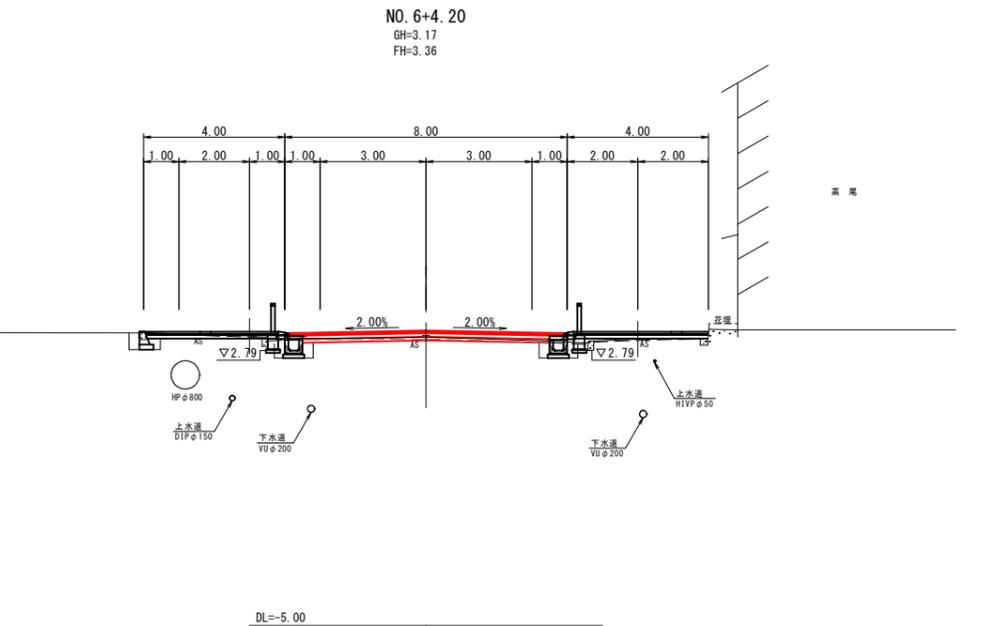


NO. 8		左側	右側
掘削	掘削	1.9	
路床盛土 B<2.5	路床盛土	0.1	-
擁壁工	床掘り	-	-
	埋戻し	-	-
排水工	床掘り	0.5	-
	埋戻し	0.2	-
緑土工	床掘り	-	-
	埋戻し	-	-
下層路盤	下層路盤	8.00	
舗装	舗装	8.00	
表層	表層	8.00	
Co取壊し(無筋)	別途計上別途計上	-	-
As舗装板破砕 t=3cm	As舗装板破砕 t=3cm	-	-
As舗装板破砕 t=5cm	As舗装板破砕 t=5cm	8.0	

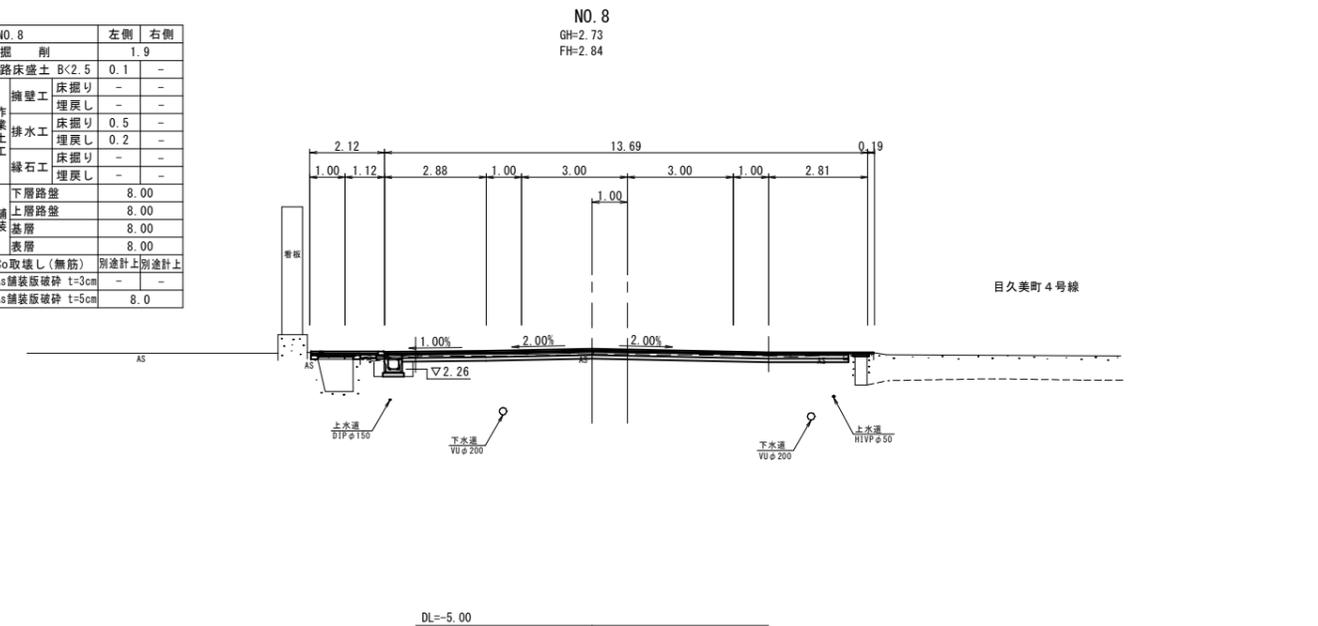

NO. 6		左側	右側
掘削	掘削	1.2	
路床盛土 B<2.5	路床盛土	0.1	0.1
擁壁工	床掘り	0.3	0.3
	埋戻し	0.2	0.1
排水工	床掘り	0.5	0.5
	埋戻し	0.1	0.2
緑土工	床掘り	-	-
	埋戻し	-	-
下層路盤	下層路盤	8.00	
舗装	舗装	8.00	
表層	表層	8.00	
Co取壊し(無筋)	別途計上別途計上	-	-
As舗装板破砕 t=3cm	As舗装板破砕 t=3cm	-	-
As舗装板破砕 t=5cm	As舗装板破砕 t=5cm	8.0	

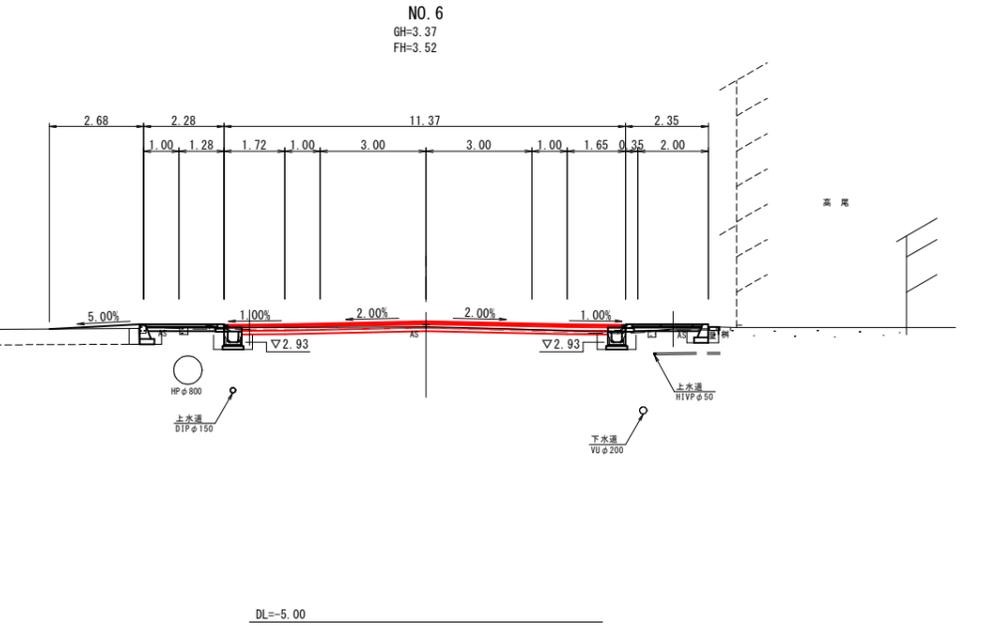


NO. 7+15.00		左側	右側
掘削	掘削	-	-
路床盛土 B<2.5	路床盛土	-	-
擁壁工	床掘り	-	-
	埋戻し	-	-
排水工	床掘り	-	-
	埋戻し	-	-
緑土工	床掘り	-	-
	埋戻し	-	-
下層路盤	下層路盤	-	-
舗装	舗装	-	-
表層	表層	-	-
Co取壊し(無筋)	別途計上別途計上	-	-
As舗装板破砕 t=3cm	As舗装板破砕 t=3cm	-	-
As舗装板破砕 t=5cm	As舗装板破砕 t=5cm	-	-

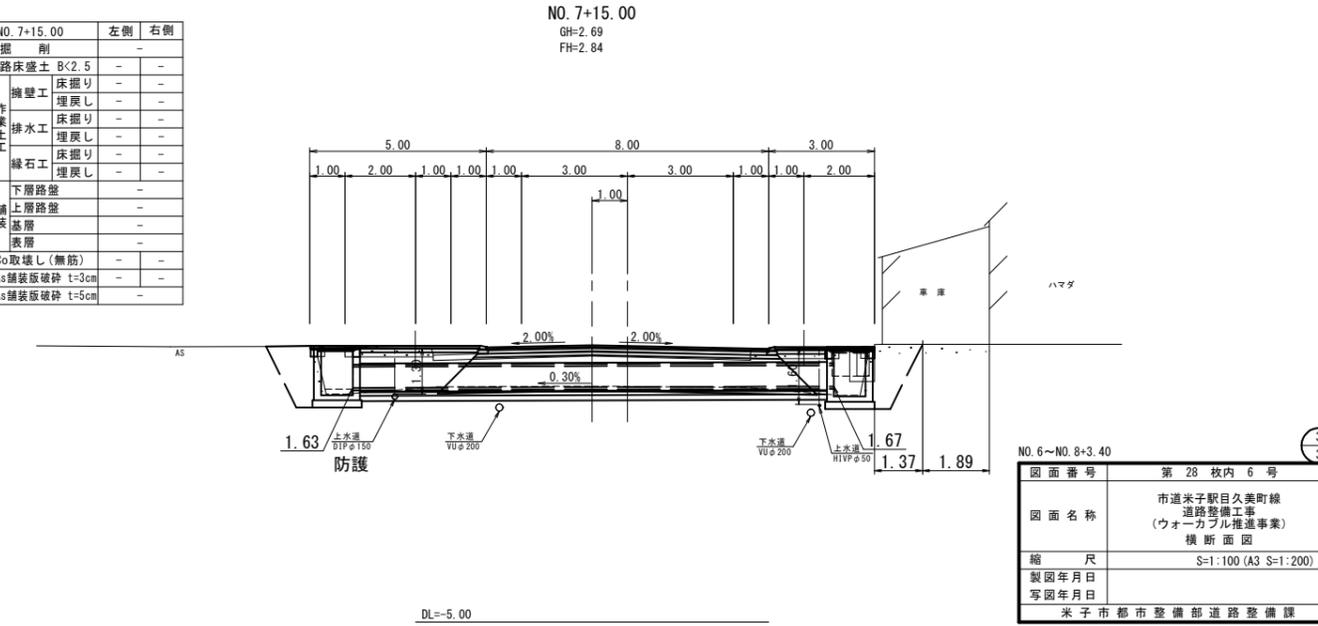


図面番号	第 28 枚内 6 号
図面名称	市道米子駅目久美町線 道路整備工事 (ウォークアブル推進事業) 横断面図
縮尺	S=1:100 (A3 S=1:200)
製図年月日	
写図年月日	
米子市都市整備部道路整備課	

1号かんたん側溝
(B300-H300 底板開口なし) S=1:20
(A3 S=1:40)

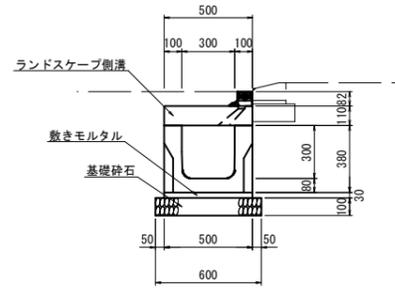


名称	規格	単位	数量
かんたん側溝	B300×H300, L=2000 底板開口なし	本	5.0
敷モルタル	1:3	m ³	0.150
基礎碎石	RC-40, t=10cm	m ²	6.000
ランドスケープ側溝	B300, L=2000	枚	5.0


ランドスケープ側溝 S=1:20
(A3 S=1:40)

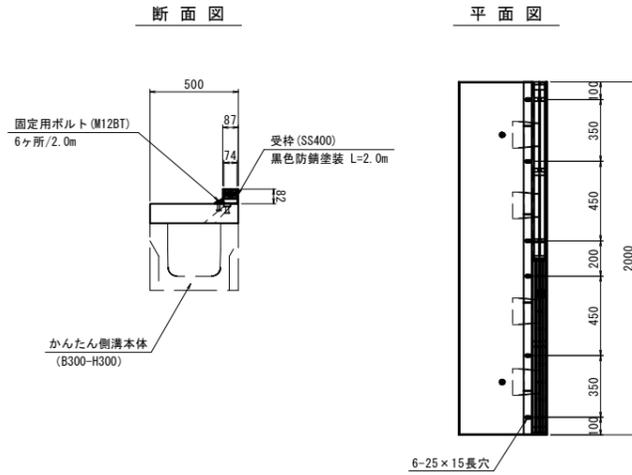

標準接続図 S=1:20
(A3 S=1:40)

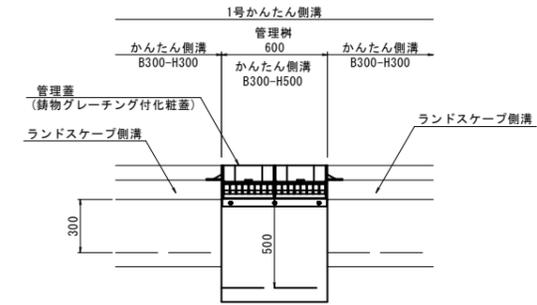


1号かんたん側溝管理樹
(B300-H500 底板開口なし) S=1:20
(A3 S=1:40)

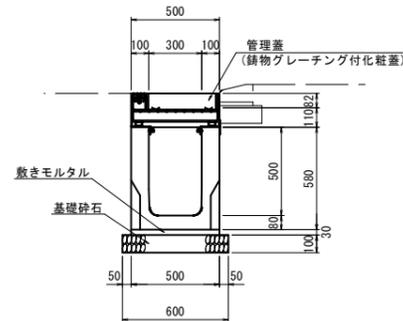


名称	規格	単位	数量
かんたん側溝	B300×H500, L=600 底板開口なし, 固定蓋タイプ	本	1.0
敷モルタル	1:3	m ³	0.009
基礎碎石	RC-40, t=10cm	m ²	0.360
管理蓋	鋳物グレーチング付化粧蓋 (B300)	枚	1.0


管理蓋
(鋳物グレーチング付化粧蓋)

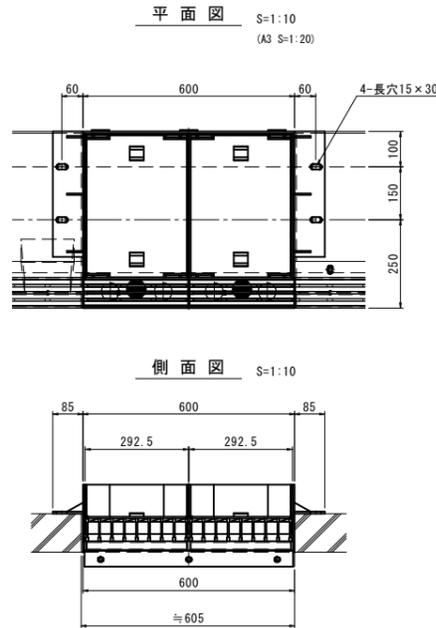


<参考重量>
蓋 : 24kg/枚 (充填時 : 45kg/枚)
受枠 : 18kg

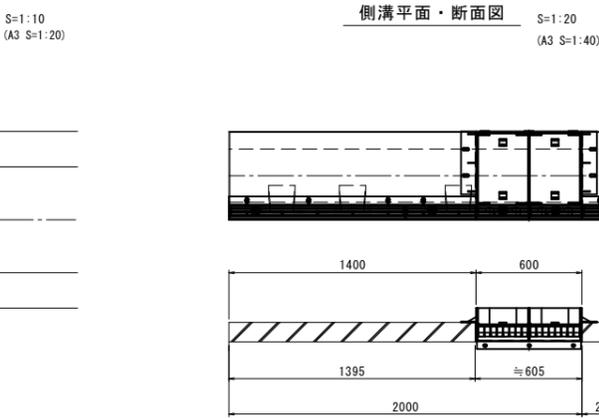

側面拡大図 S=1:5
(A3 S=1:10)

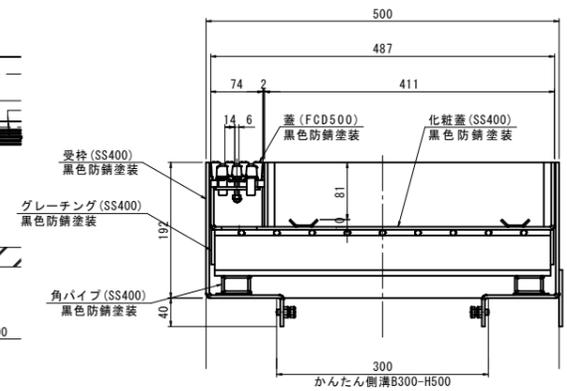


把手拡大図 S=1:5

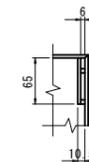


図面番号	第 28 枚内 7 号
図面名称	市道米子駅目久美町線 道路整備工事 (ウォークブル推進事業) 排水構造物工 構造図
縮尺	図示
製図年月日	
写図年月日	
米子市都市整備部都市整備課	




ミックストレイ300管理蓋

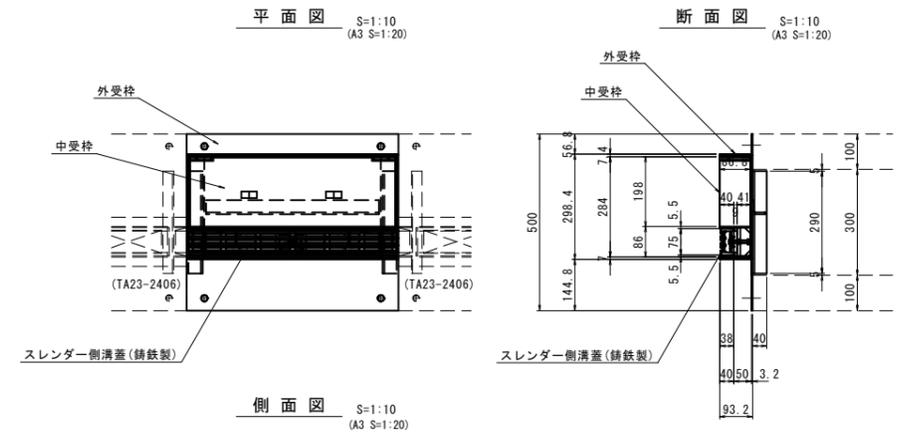



かんたん側溝 (B300-H400~H800 底版開口あり) S=1:20 (A3 S=1:40)

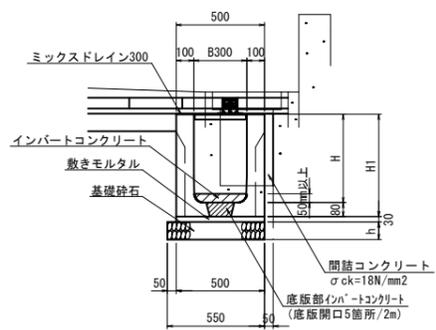

かんたん側溝 (B300-H500, H600, H800, H900 管理樹 底版開口なし) S=1:20 (A3 S=1:40)

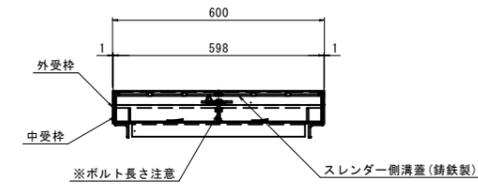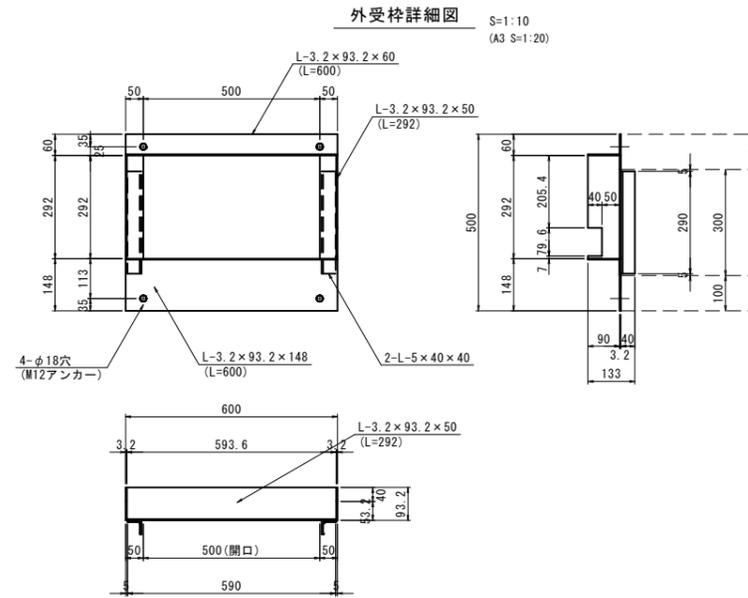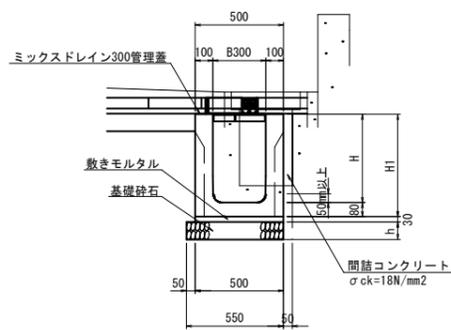

スレンダー側溝蓋 (鑄鉄製) S=1:5 (A3 S=1:10)

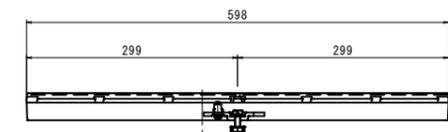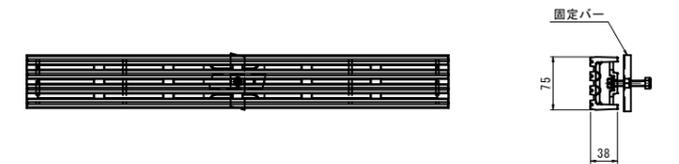

寸法表

名称	寸法 (mm)
B-H	H1 h
B300-H400	480 100
B300-H500	580 100
B300-H600	680 150
B300-H700	780 150
B300-H800	880 150
B300-H900	980 150

3号かんたん側溝 数量総括表


名称	規格	単位	数量
かんたん側溝 (固定蓋タイプ)	B300-H400, 底版開口あり	m	4.1
	B300-H500, 底版開口あり	m	8.0
	B300-H600, 底版開口あり	m	6.0
	B300-H700, 底版開口あり	m	6.0
	B300-H800, 底版開口あり	m	14.0
	B300-H500, 管理樹 底版開口なし	m	0.6
	B300-H600, 管理樹 底版開口なし	m	0.6
	B300-H800, 管理樹 底版開口なし	m	0.6
	B300-H900, 管理樹 底版開口なし	m	0.6
ミックストレイ300	B300, L=1000	m	38.1
ミックストレイ300管理蓋	B300, L=600	枚	4.0
インバートコンクリート	$\sigma_{ck}=18N/mm^2$	m ³	1.372

かんたん側溝数量表 (底版開口あり) 10m当たり

名称	規格	単位	B300-H400	B300-H500	B300-H600	B300-H700	B300-H800
かんたん側溝	B300, L=2000 底版開口あり, 固定蓋タイプ	本	5.0	5.0	5.0	5.0	5.0
敷モルタル	1:3	m ³	0.150	0.150	0.150	0.150	0.150
基礎砕石	RC-40, t=10cm	m ²	5.500	5.500	-	-	-
	RC-40, t=15cm	m ²	-	-	5.500	5.500	5.500
底版部インバートコンクリート	$\sigma_{ck}=18N/mm^2$	m ³	0.036	0.036	0.036	0.036	0.036

かんたん側溝数量表 (底版開口なし) 10m当たり

名称	規格	単位	B300-H500	B300-H600	B300-H800	B300-H900
かんたん側溝	B300, L=2000 底版開口なし, 固定蓋タイプ	本	5.0	5.0	5.0	5.0
敷モルタル	1:3	m ³	0.150	0.150	0.150	0.150
基礎砕石	RC-40, t=10cm	m ²	5.500	-	-	-
	RC-40, t=15cm	m ²	-	5.500	5.500	5.500

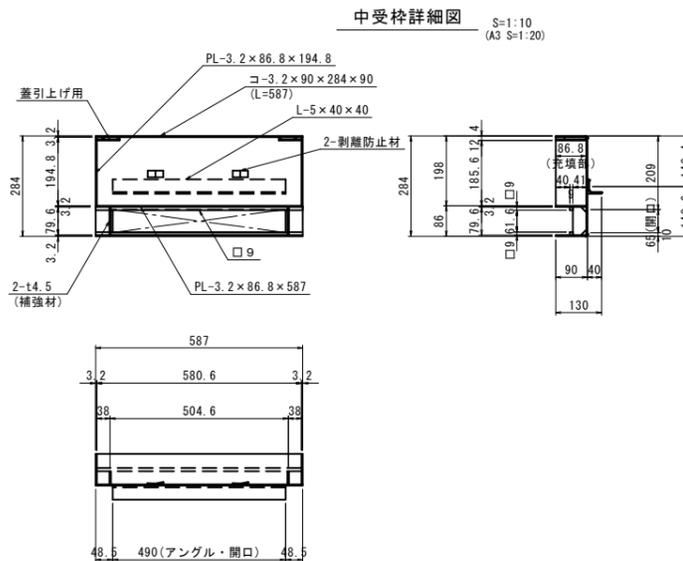

重量
本体 : 4.5kg
外受枠 : 9.7kg
中受枠 : 19.0kg


表面処理
本体 : 鑄鉄製・樹脂系塗料
下部受枠 : 溶融亜鉛メッキまたは樹脂系塗料

3号かんたん側溝

図面番号	第28枚内8号
図面名称	市道米子駅目久美町線 道路整備工事 (ウォークブル推進事業) 排水構造物工 構造図
縮尺	図示
製図年月日	
写図年月日	


米子市都市整備部都市整備課

(参考図)
4号かんたん側溝展開図 S=1:50
(A3 S=1:100)

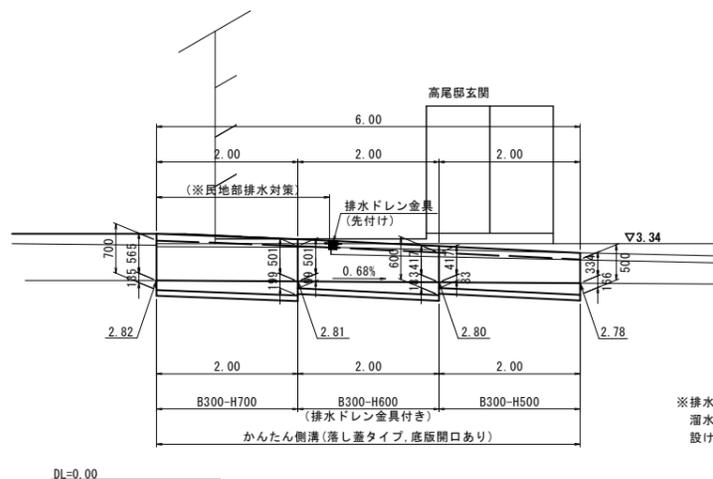

※排水ドレンより上流側については水路天端より敷地高が低くなるため、溜水とならないよう、排水ドレンにむけて敷地コンクリート部に溝を設けるなどの排水対策を行うこと。

かんたん側溝 S=1:20 (A3 S=1:40)
(B300-H500~H700 底版開口あり、落蓋タイプ)

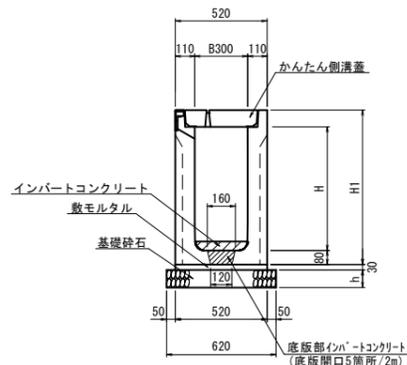

寸法表

名称	寸法 (mm)	
B-H	H1	h
B300-H500	675	100
B300-H600	775	100
B300-H700	875	100


4号かんたん側溝 数量総括表

名称	規格	単位	1式当たり	
			数量	
かんたん側溝 (底版開口あり、落蓋タイプ)	B300-H500	m	2.0	
	B300-H600 (排水ドレン金具付き)	m	2.0	
	B300-H700	m	2.0	
かんたん側溝蓋	B300, L=2000	枚	3.0	
インバートコンクリート	σck=18N/mm2	m3	0.259	


かんたん側溝 数量表

名称	規格	単位	10m当たり		
			B300-H500	B300-H600 (排水ドレン金具付き)	B300-H700
かんたん側溝	B300 L=2000 底版開口あり、落蓋タイプ	本	5.0	5.0	5.0
敷モルタル	1:3	m3	0.156	0.156	0.156
基礎碎石	RC-40, t=10cm	m2	6.200	6.200	6.200
底版部インバートコンクリート	σck=18N/mm2	m3	0.036	0.036	0.036


かんたん側溝本体 S=1:30
(B300 底版開口あり、落蓋タイプ) (A3 S=1:60)

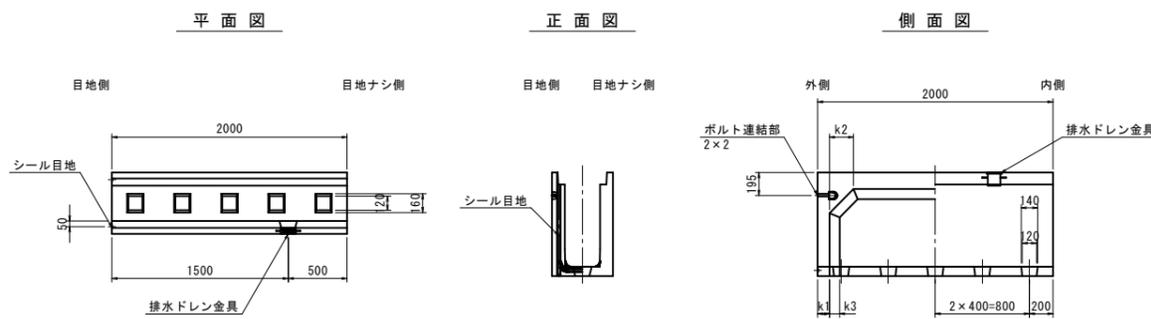

かんたん側溝蓋 S=1:10
(B300-L500) (A3 S=1:20)

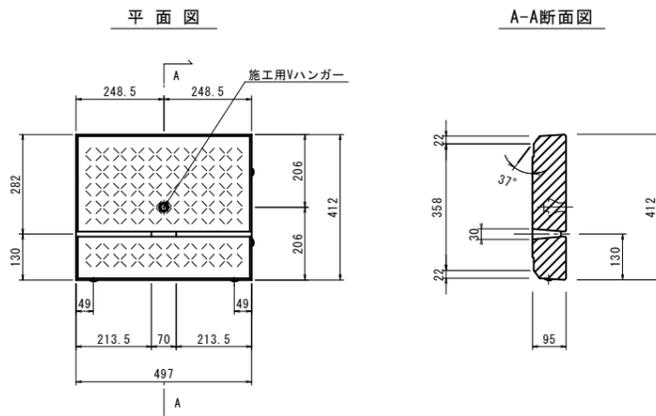


排水ドレン金具(先付け) S=1:5
(A3 S=1:10)

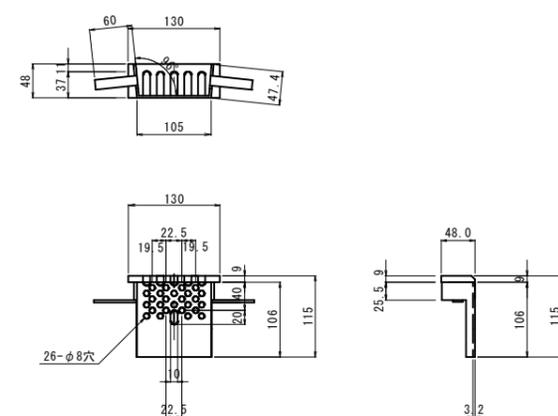

4号かんたん側溝

図面番号	第28枚内9号
図面名称	市道米子駅目久美町線 道路整備工事 (ウォークブル推進事業) 排水構造物工事 構造図
縮尺	図示
製図年月日	
写図年月日	
米子市都市整備部都市整備課	


スチール透水蓋 S=1:10
(350用 T-25) (A3 S=1:20)

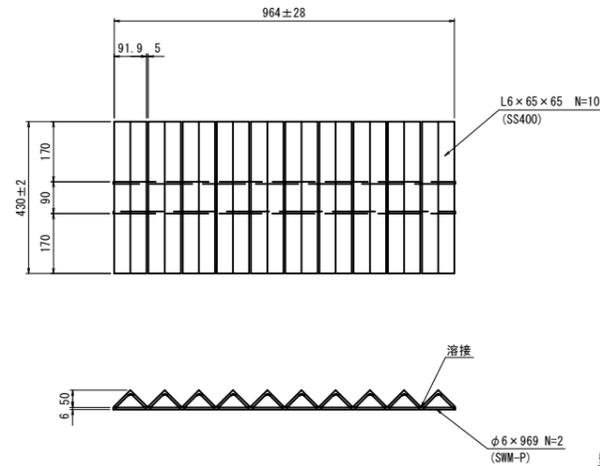

数量表		10m当たり	
名称	規格	単位	数量
スチール透水蓋	350用, T-25	枚	10.4

延長：許容範囲(±28mm)・・・『JISハンドブック鉄鋼Ⅱ G3192引用』
本製品の表面処理は溶融亜鉛メッキ規格JIS H8642 HDA2とする。


スチール透水蓋 S=1:15
(1000用 T-25) (A3 S=1:30)

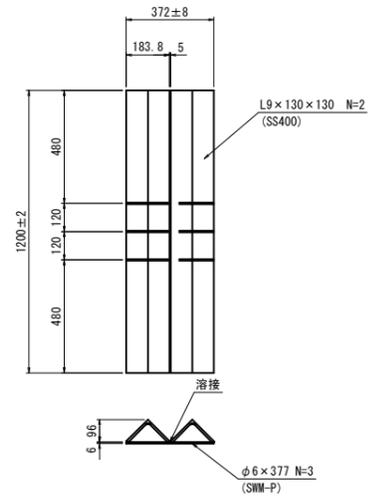

数量表		10m当たり	
名称	規格	単位	数量
スチール透水蓋	1000用, T-25	枚	26.9

延長：許容範囲(±8mm)・・・『JISハンドブック鉄鋼Ⅱ G3192引用』
本製品の表面処理は溶融亜鉛メッキ規格JIS H8642 HDA2とする。


スチール透水蓋350施工図 S=1:10
(参考図) (A3 S=1:20)

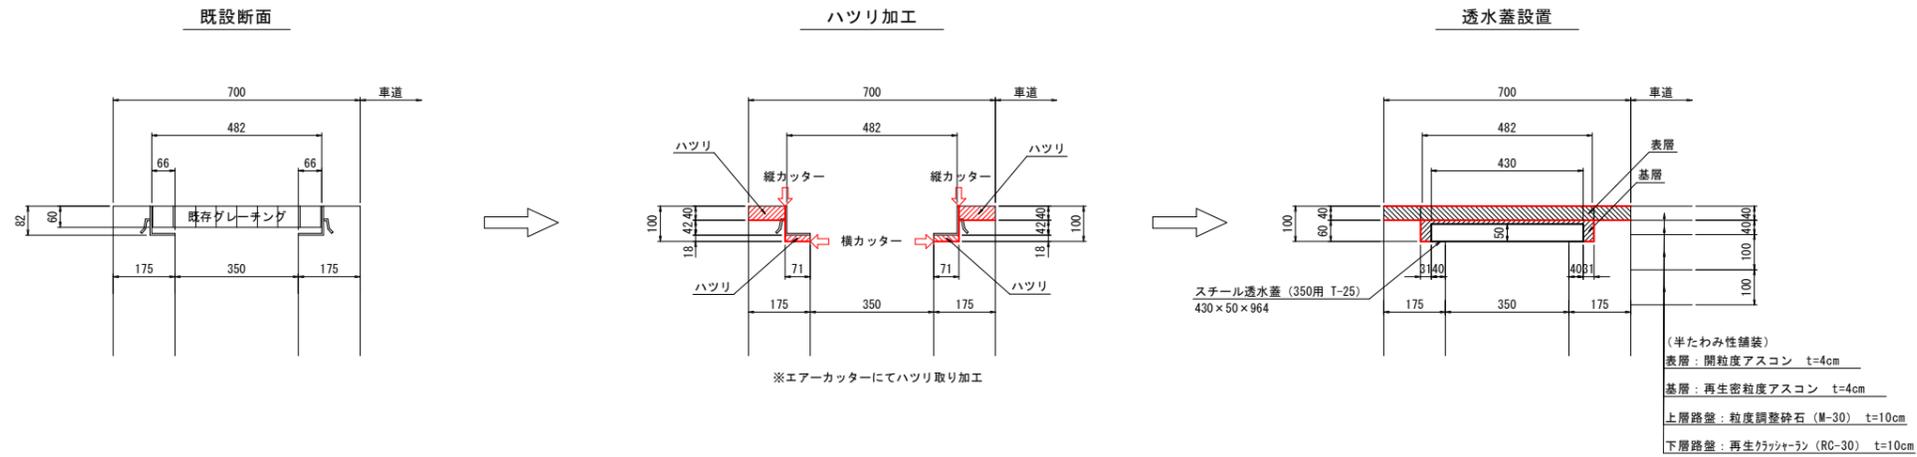


スチール透水蓋主部材 S=1:5 (A3 S=1:10)
(L6×65×65 W=430)



スチール透水蓋1000施工図 S=1:10
(参考図) (A3 S=1:20)


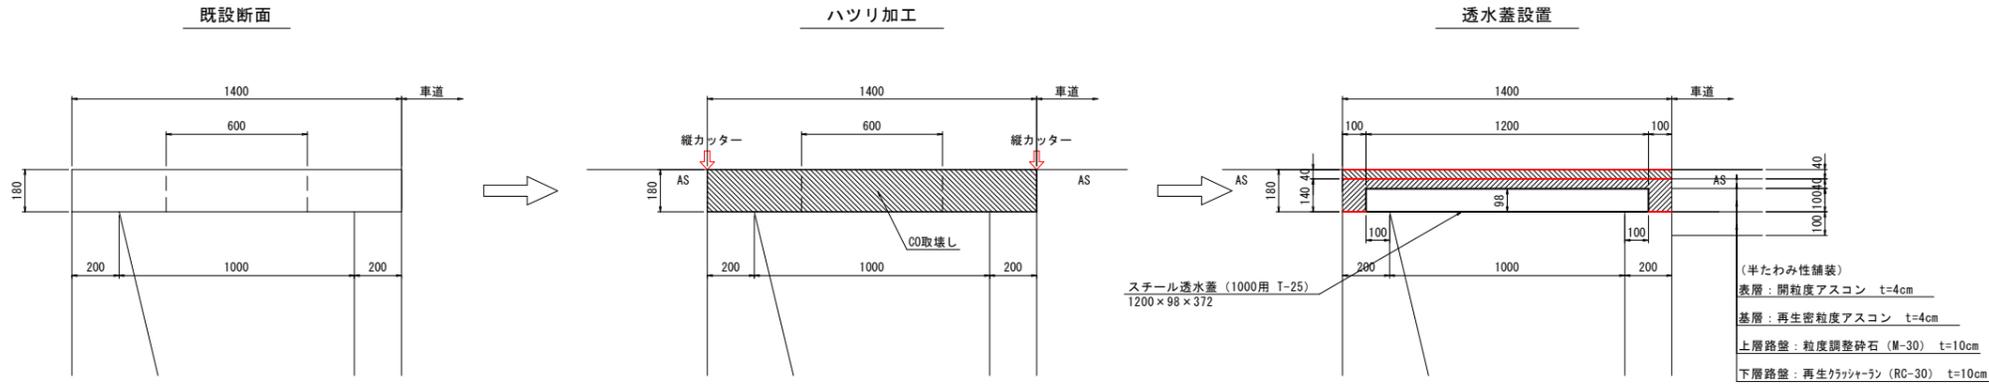


スチール透水蓋主部材 S=1:5 (A3 S=1:10)
(L9×130×130 W=1200)

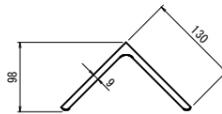

スチール透水蓋	
図面番号	第 28 枚内 10 号
図面名称	市道米子駅目久美町線 道路整備工事 (ウォークパル推進事業) 排水構造物工 構 造 図
縮 尺	図 示
製図年月日	
写図年月日	
米子市都市整備部都市整備課	

ミックスドレイン300 S=1:10
(A3 S=1:20)

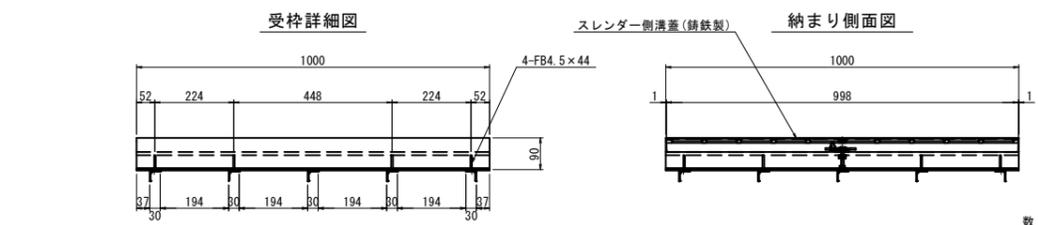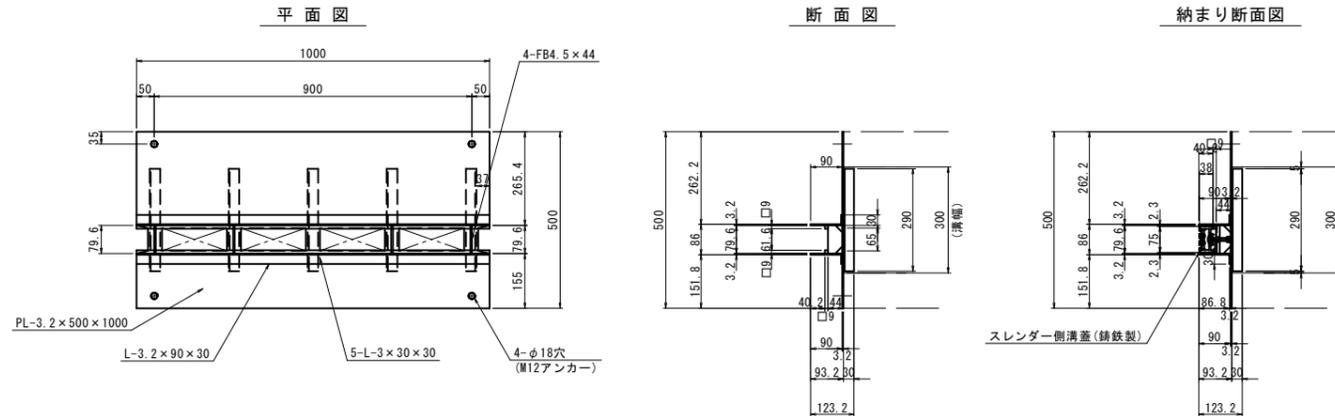



重量
本体 : 7.5kg
受枠 : 21.0kg

表面処理
本体 : 鋳鉄製・樹脂系塗料
下部受枠 : 溶融亜鉛メッキまたは樹脂系塗料

数量表 10m当たり

名称	規格	単位	数量
ミックスドレイン300	L=1000	枚	10.0

ミックスドレイン350 S=1:10
(A3 S=1:20)

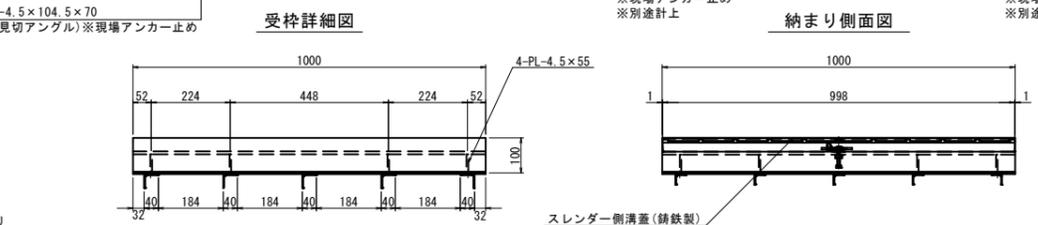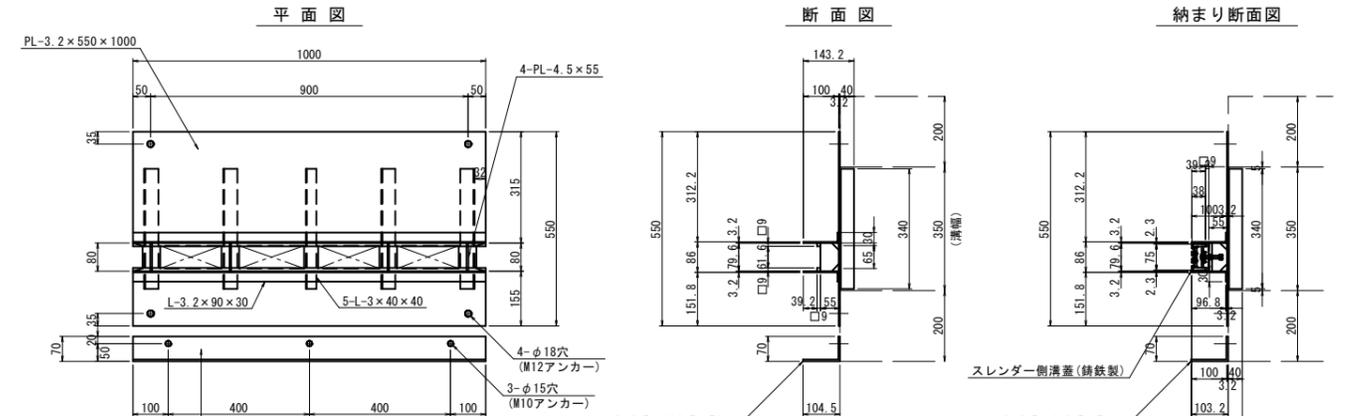



重量
本体 : 7.5kg
受枠 : 23.4kg
見切アングル : 6.2kg

表面処理
本体 : 鋳鉄製・樹脂系塗料
受枠・見切アングル : 溶融亜鉛メッキまたは樹脂系塗料

数量表 10m当たり

名称	規格	単位	数量
ミックスドレイン350	L=1000	枚	10.0

ミックスドレイン1000 S=1:10
(A3 S=1:20)

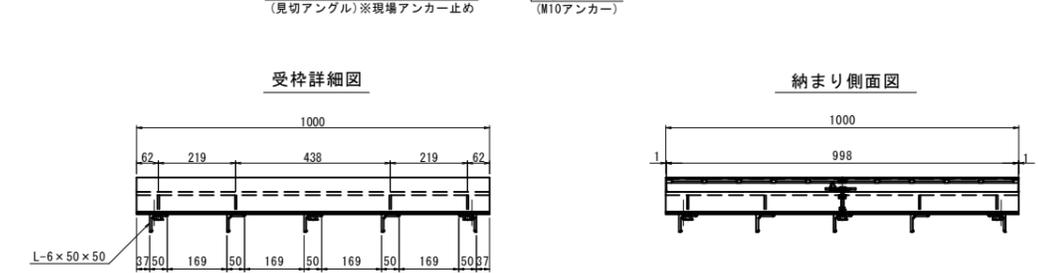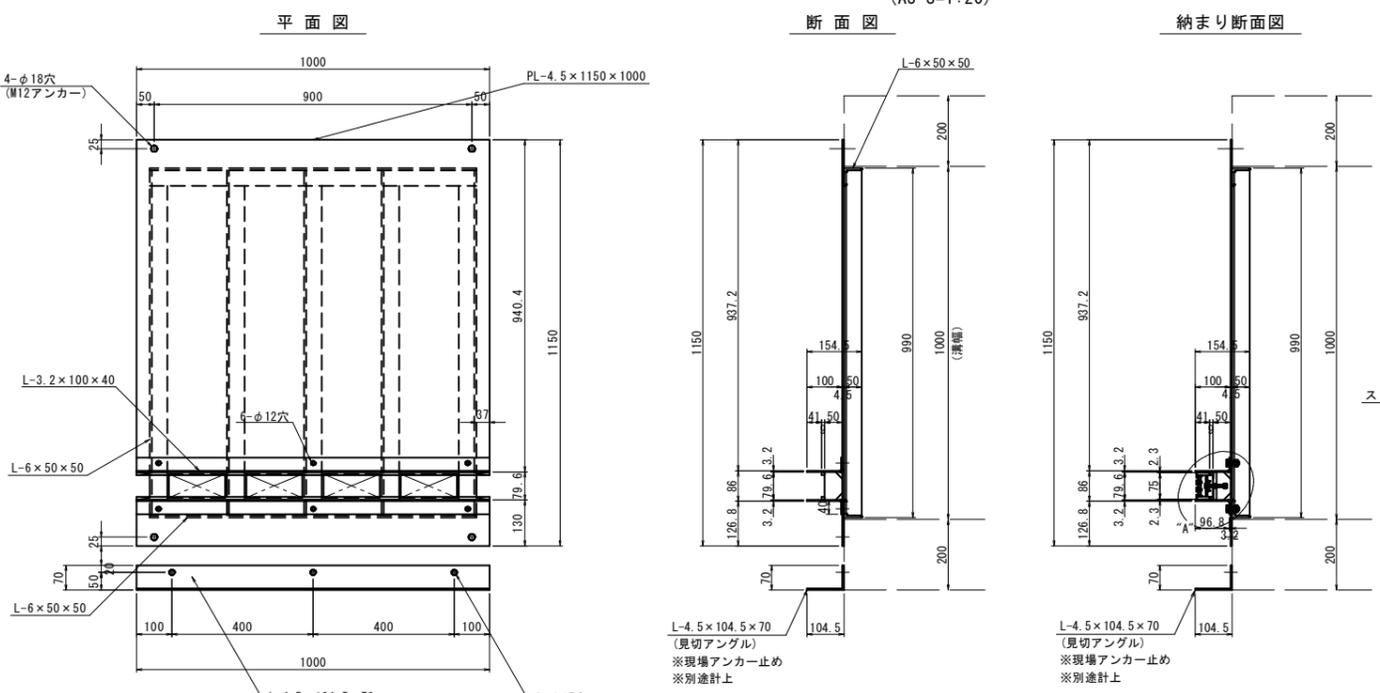


重量
本体 : 7.5kg
受枠 : 78.5kg
見切アングル : 6.2kg

表面処理
本体 : 鋳鉄製・樹脂系塗料
受枠・見切アングル : 溶融亜鉛メッキまたは樹脂系塗料


数量表 10m当たり

名称	規格	単位	数量
ミックスドレイン1000	L=1000	枚	10.0

"A"詳細図 S=1:5
(A3 S=1:10)

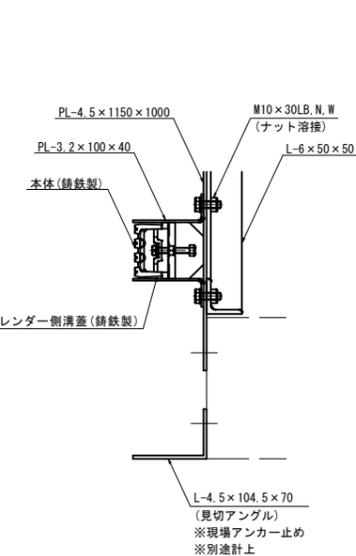





スレンダー側溝蓋(鋳鉄製) S=1:10
(A3 S=1:20)

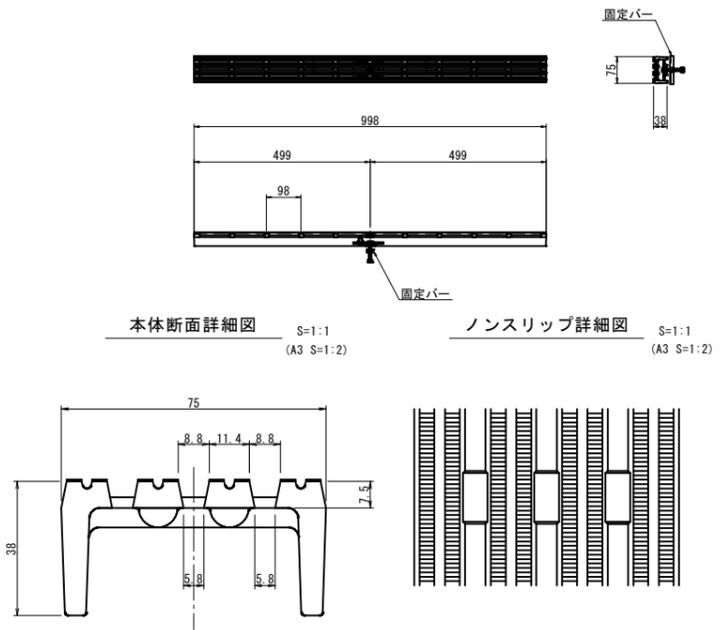

ミックスドレイン

図面番号	第 28 枚内 11 号
図面名称	市道米子駅目久美町線 道路整備工事 (ウォークアブル推進事業) 排水構造物工 構造図
縮尺	図示
製図年月日	
写図年月日	
米子市都市整備部都市整備課	


ミックスドレイン350管理蓋

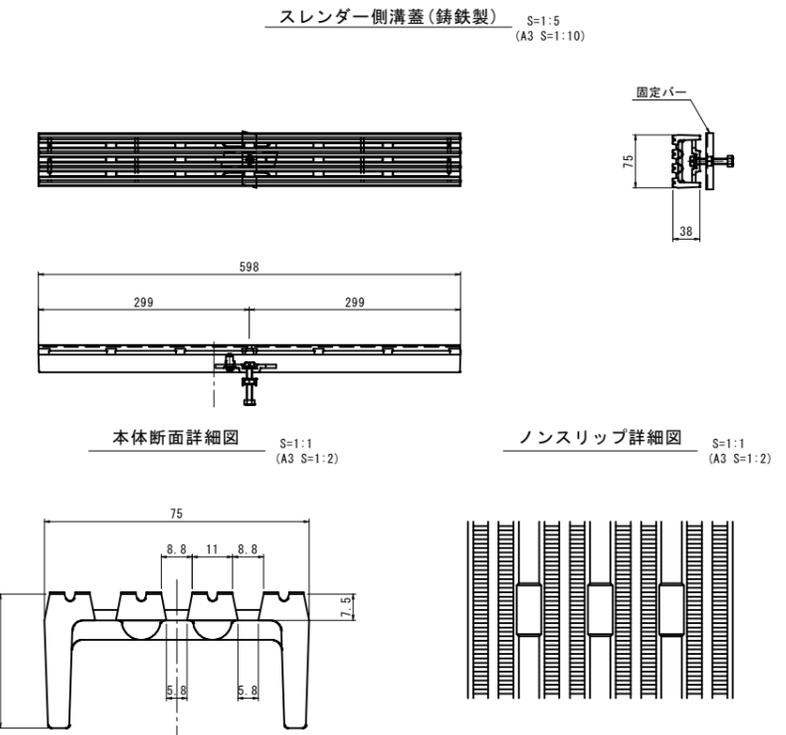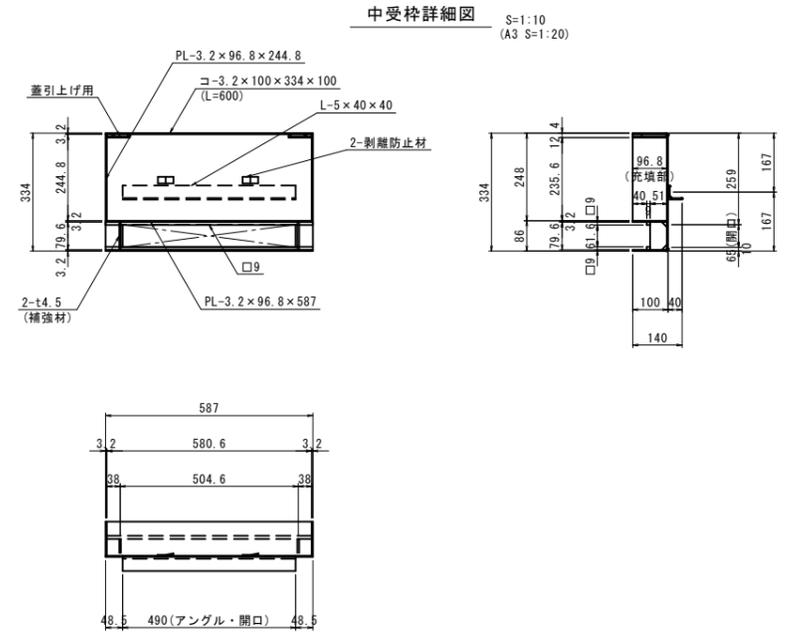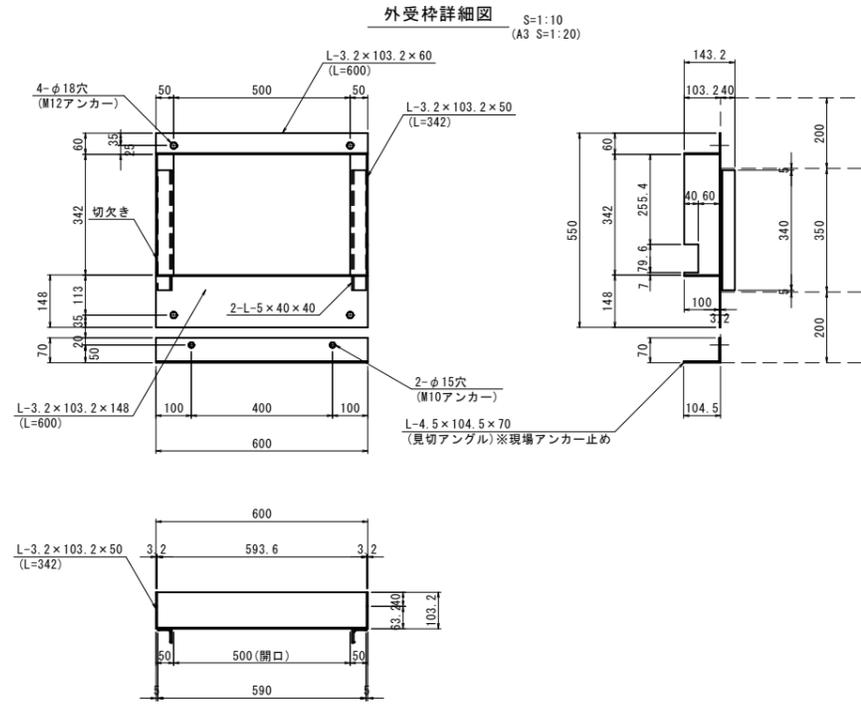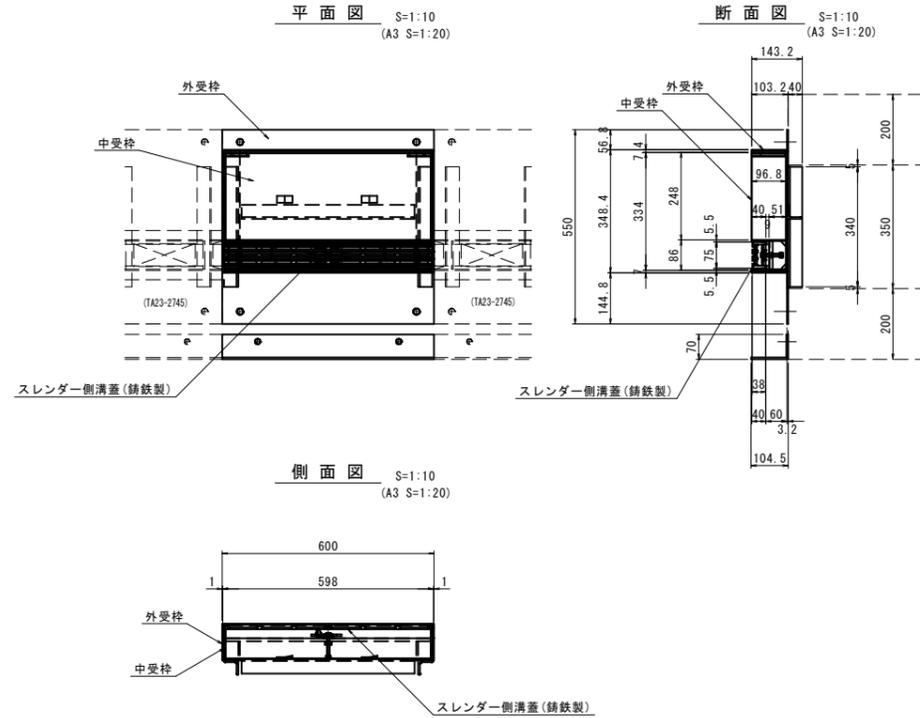

重量		表面処理	
本体	: 4.5kg	本体	: 鋳鉄製・樹脂系塗料
外受枠	: 10.9kg	外・中受枠・見切アングル	: 溶融亜鉛メッキまたは樹脂系塗料
中受枠	: 20.6kg		
見切アングル	: 3.7kg		

ミックスドレイン350管理蓋	
図面番号	第 28 枚内 12 号
図面名称	市道米子駅目久美町線 道路整備工事 (ウォークブル推進事業) 排水構造物工 構造 図
縮尺	図示
製図年月日	
写図年月日	
米子市都市整備部都市整備課	






ミックスドレイン1000管理蓋

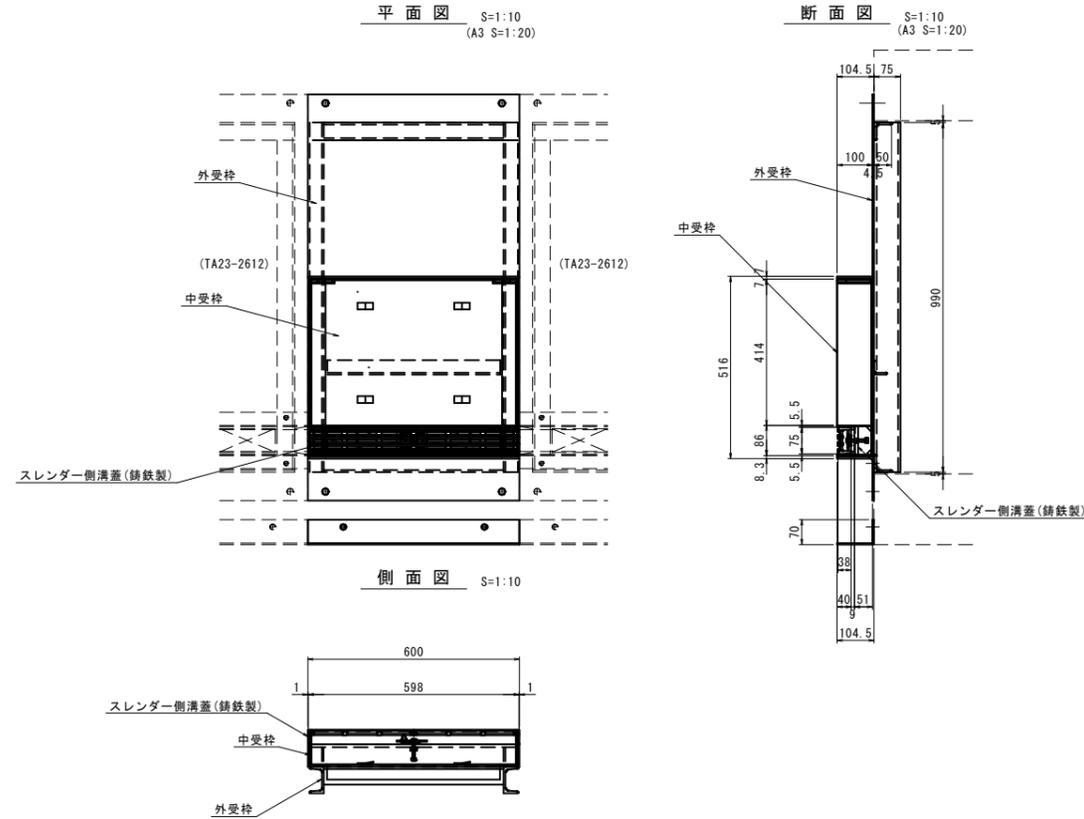

外受枠詳細図 S=1:10 (A3 S=1:20)


中受枠詳細図 S=1:10 (A3 S=1:20)

スレンダー側溝蓋 (鋳鉄製) S=1:5 (A3 S=1:10)

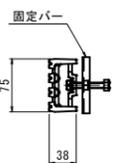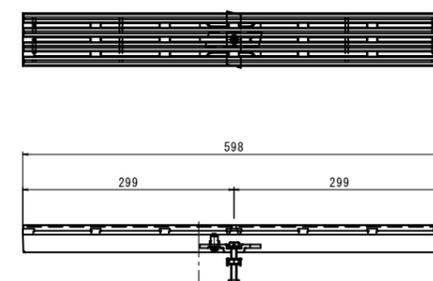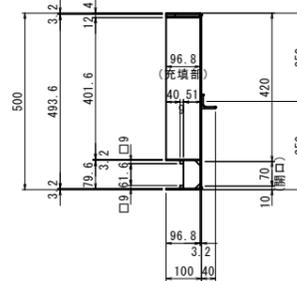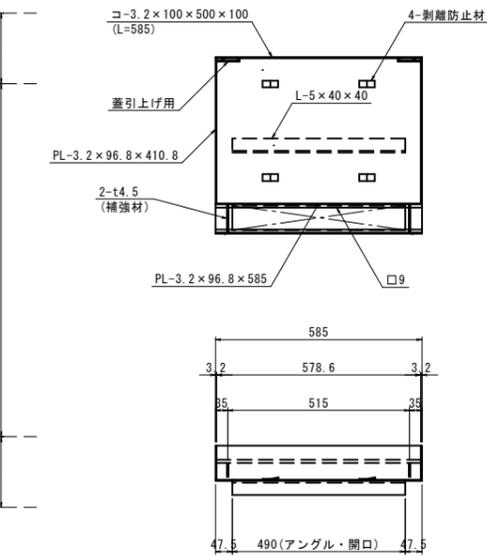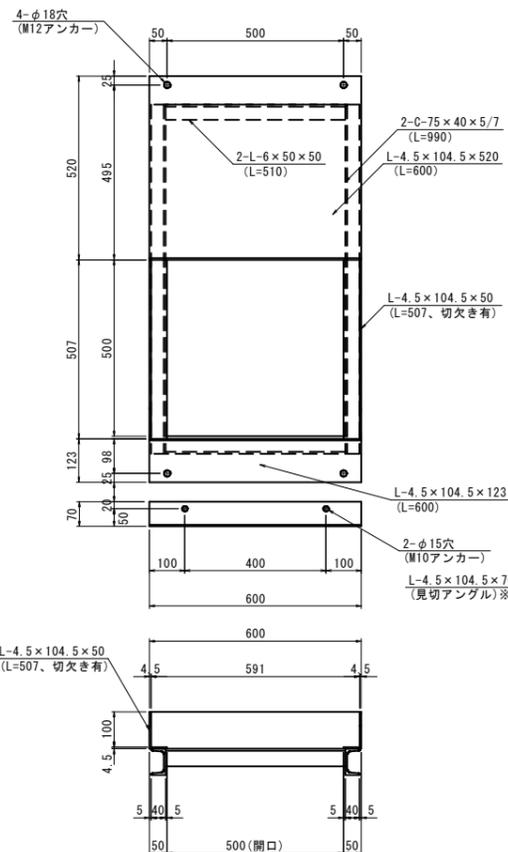

本体断面詳細図 S=1:1 (A3 S=1:2)

ノンスリップ詳細図 S=1:1 (A3 S=1:2)


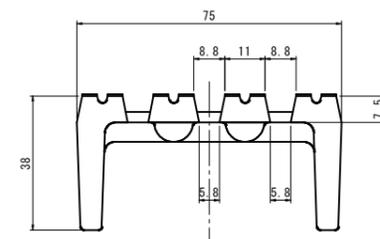


重量		表面処理	
本体	: 4.5kg	本体	: 鋳鉄製・樹脂系塗料
外受枠	: 41.8kg	外・中受枠・見切アングル	: 溶融亜鉛メッキまたは樹脂系塗料
中受枠	: 16.2kg		
見切アングル	: 3.7kg		

※スパンが長い場合、めっき時、下部t4.5プレートに反りが出る場合がございます。



ミックスドレイン1000管理蓋	
図面番号	第 28 枚内 13 号
図面名称	市道米子駅目久美町線 道路整備工事 (ウォークブル推進事業) 排水構造物工 構造図
縮尺	図示
製図年月日	
写図年月日	
米子市都市整備部都市整備課	

1号集水樹 S=1:20 (A3 S=1:40)
(B800-L800-H1450)

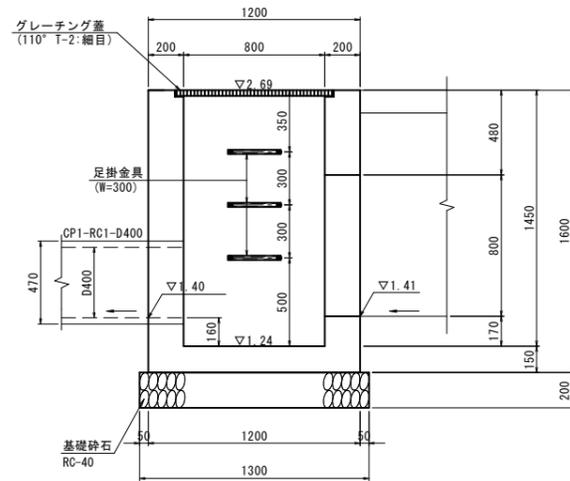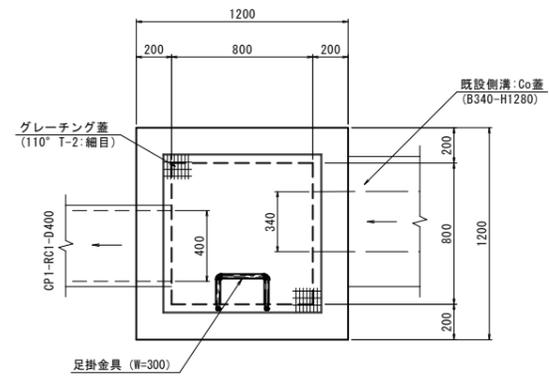

材 料 表		1箇所当たり	
名 称	規 格	単 位	数 量
コンクリート	$\sigma_{ck}=18N/mm^2$	m ³	1.287
型 枠	小型構造物	m ²	12.800
基礎砕石	RC-40, t=20cm	m ²	1.690
足掛金具	W=300	個	3.0
グレーチング蓋	110° 網原式 8800-L800用 T-2 細目	組	1.0



インターロッキング樹蓋 S=1:20
(B900-L900) (A3 S=1:40)

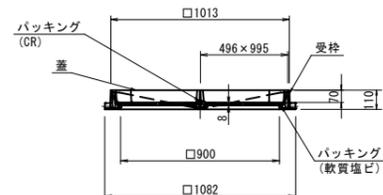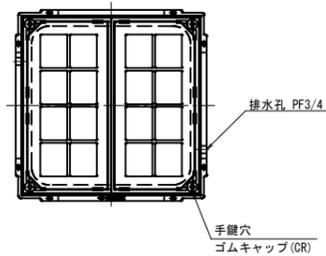

数 量 表		1枚当たり	
名 称	材 質	単 位	数 量
蓋	FC200	個	2
受枠	FC0500-7	個	1
パッキング	CR	個	2
パッキング	軟質塩ビ	個	1
ゴムキャップ	CR	個	4

集水樹	
図面番号	第 28 枚内 14 号
図面名称	市道米子駅目久美町線 道路整備工事 (ウォークアブル推進事業) 排水構造物工 構 造 図
縮 尺	図 示
製図年月日	
写図年月日	
米子市都市整備部都市整備課	

集水柵嵩上げ S=1:20 (A3 S=1:40)
(B1100-L1100-平均H390)

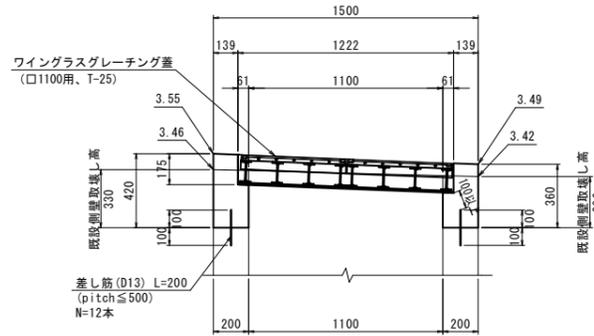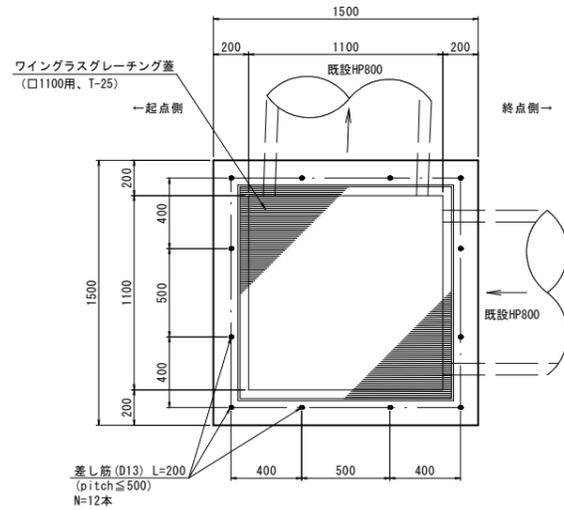


嵩上げ平均H = (0.42+0.36)/2 = 0.39m
既設側壁取壊し平均H = (0.33+0.29)/2 = 0.31m


材料表 1箇所当たり

名称	規格	単位	数量
コンクリート	σck=18N/mm ²	m ³	0.406
型枠	小型構造物	m ²	4.056
差し筋	D13, L=200	kg	2.388
削孔	D13用, 削孔深100mm 孔	個	12.0
ワイングラスグレーチング蓋	口1100用、T-25	枚	1.0

ワイングラスグレーチング蓋 S=1:20
(口1100用、T-25) (A3 S=1:40)

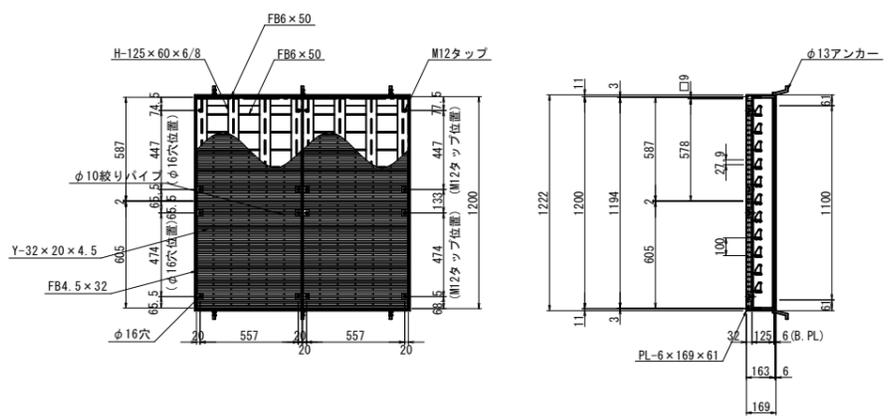

主部材詳細

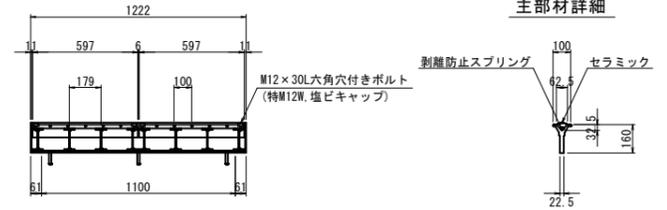


重量

本体 (T1B)	: 89.9×2kg
本体 (TY上底固定HC)	: 21.1×2+20.6×2kg
受枠	: 45.4kg

表面処理

本体: 溶融亜鉛メッキ
受枠: 黒ペイント塗装


プレキャストL型側溝 S=1:10
(PL-300) (A3 S=1:20)

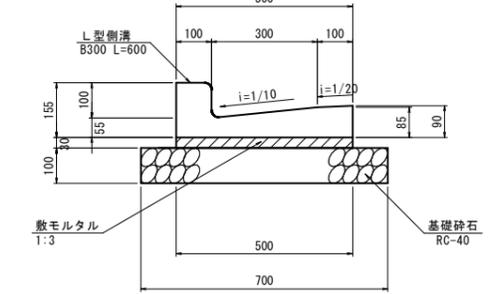

材料表 10m当たり

名称	規格	単位	数量
L型側溝	B300 L=600	個	16.5
敷モルタル	1:3	m ³	0.150
基礎砕石	RC-40, t=10cm	m ²	7.000


現場打水路 S=1:30
(B1000-H1290) (A3 S=1:60)

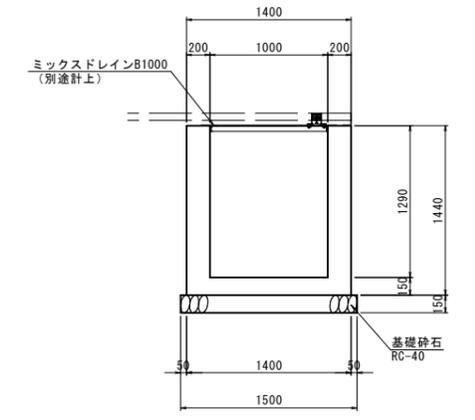

材料表 10m当たり

名称	規格	単位	数量
コンクリート	σck=18N/mm ²	m ³	7.260
型枠	小型構造物	m ²	57.600
基礎砕石	RC-40, t=15cm	m ²	15.000


重圧管 S=1:20
(D600) (A3 S=1:40)

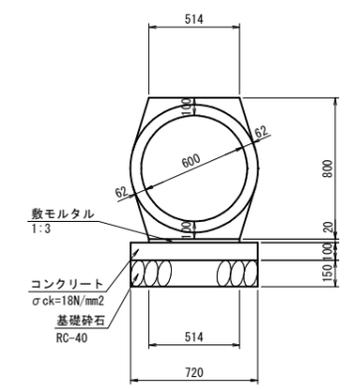

数量表 10m当たり

名称	規格	単位	数量
重圧管	D600, L=2000	本	5.0
コンクリート	σck=18N/mm ²	m ³	0.720
型枠	小型構造物	m ²	2.000
敷モルタル	1:3	m ³	0.103
基礎砕石	RC-40, t=15cm	m ²	7.200

CP1-RC1-D400 S=1:15
(A3 S=1:30)

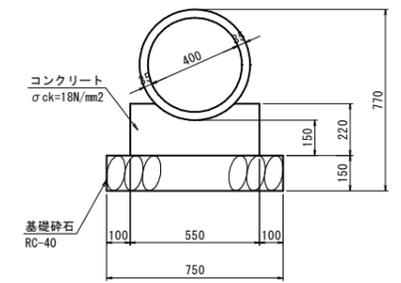

数量表 10m当たり


名称	規格	単位	数量
RC管	RC1-D400	本	4.1
コンクリート	σck=18N/mm ²	m ³	1.048
型枠	小型構造物	m ²	4.400
基礎砕石	RC-40, t=15cm	m ²	7.500

集水柵


図面番号	第 28 枚内 15 号
図面名称	市道米子駅目久美町線 道路整備工事 (ウォークパブル推進事業) 排水構造物工 構造図
縮尺	図示
製図年月日	
写図年月日	
米子市都市整備部都市整備課	

導水ブロック F型-200 S=1:20
歩車道境界ブロック兼用 (A3 S=1:40)

〔標準型〕

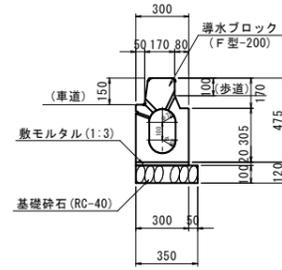

〔乗入れ型〕

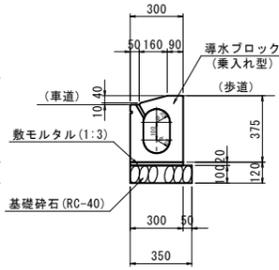


導水ブロック F型-200 材料表 10m当たり

種別	規格	単位	数量
導水ブロック	F型-200	m	10.000
敷モルタル	1:3	m ³	0.060
基礎砕石	RC-40 t=100	m ²	3.500

※1. 設置場所により材料表の導水ブロックを「標準型」と「乗入れ型」に替えて使用する。
※2. 配線用トラフ上に設置する場合は基礎砕石を控除する。

導水ブロック F型-200 S=1:20
歩車道境界ブロック切下げ型 (A3 S=1:40)

〔テーパ型〕

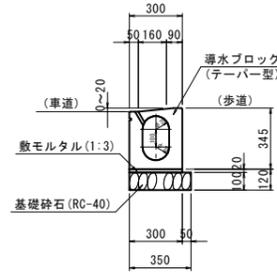


導水ブロック F型-200 材料表 10m当たり

種別	規格	単位	数量
導水ブロック	F型-200	m	10.000
敷モルタル	1:3	m ³	0.060
基礎砕石	RC-40 t=100	m ²	3.500


※1. 配線用トラフ上に設置する場合は基礎砕石を控除する。

導水ブロック 柵 S=1:20
(A3 S=1:40)

〔断面図〕

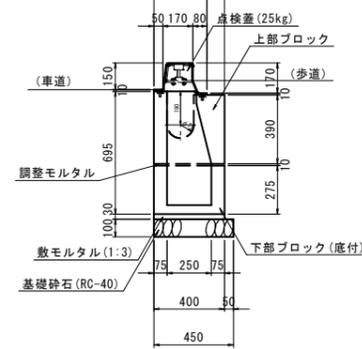


〔正面図〕

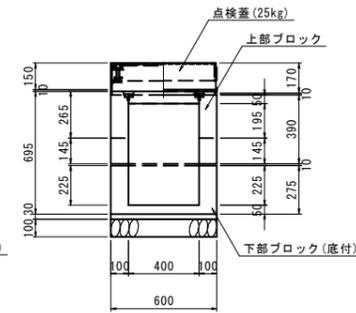

導水ブロック 柵 材料表 1箇所当たり

種別	規格	単位	数量
上段ブロック	F型-200用	個	1.0
下段ブロック	F型-200用	個	1.0
敷モルタル	1:3	m ³	0.007
基礎砕石	RC-40 t=100	m ²	0.270


歩車道境界ブロック S=1:10
乗入れ型 (5cm段差) (A3 S=1:20)

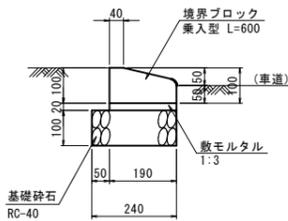

数量表 10m当たり

名称	規格	単位	数量
境界ブロック	乗入れ型 L=600	個	16.7
敷モルタル	1:3	m ³	0.038
基礎砕石	RC-40, t=10cm	m ²	2.400


歩車道境界ブロック S=1:10
切下げ型 (A3 S=1:20)

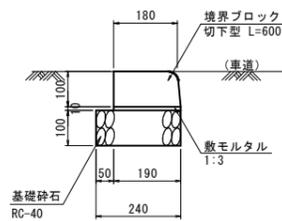

数量表 10m当たり

名称	規格	単位	数量
境界ブロック	切下げ型 L=600	個	16.7
敷モルタル	1:3	m ³	0.019
基礎砕石	RC-40, t=10cm	m ²	2.400

歩車道境界ブロック S=1:10
切下げ型水路部 (A3 S=1:20)

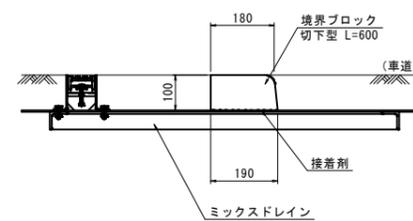

数量表 10m当たり


名称	規格	単位	数量
境界ブロック	切下げ型 L=600	個	16.7
接着剤	コンクリート+金属用	m ²	1.90

自由勾配側溝

展開図(参考図) HS=1:100 (A3 HS=1:200)
VS=1:50 (A3 HS=1:100)


標準施工断面図 S=1:20
(A3 S=1:40)

1号自由勾配側溝
(東山川右岸堤線 上流側)

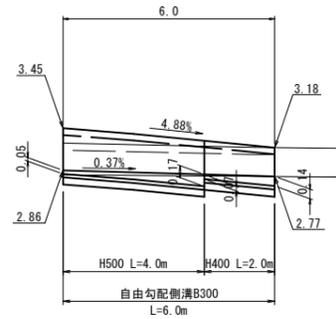


DL=0.00

2号自由勾配側溝
(東山川右岸堤線 下流側)

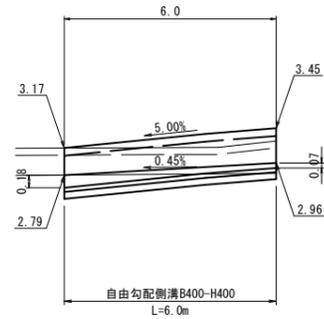


DL=0.00

3号自由勾配側溝
(東山川左岸堤線 上流側)

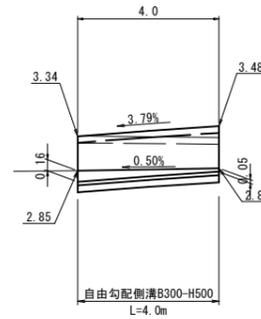

DL=0.00

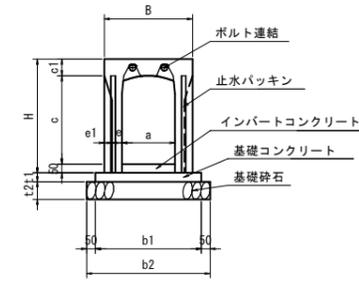

種別	呼び名(abc)	B	H	c1	e	e1	t1	t2	b1	b2
縦断用	300x400	500	545	95	55	45	50	100	600	700
縦断用	300x500	500	645	95	55	45	50	100	600	700
縦断用	400x400	610	560	110	60	45	50	100	710	810

自由勾配側溝総括表


名称	規格	単位	1号	2号	3号	合計
自由勾配側溝縦断用	B300-H400	m	2.0	-	-	2.0
	B300-H500	m	4.0	-	4.0	8.0
	B400-H400	m	-	6.0	-	6.0
コンクリート蓋	歩道用B300, L=500	枚	5.0	-	3.0	8.0
	歩道用B400, L=500	枚	-	5.0	-	5.0
グレーチング蓋	歩道用B300, L=500	枚	1.0	-	1.0	2.0
	歩道用B400, L=500	枚	-	1.0	-	1.0
基礎コンクリート	$\sigma_{ck}=18N/mm^2$	m ³	0.180	0.213	0.120	0.513
基礎コン型枠		m ²	0.600	0.600	0.400	1.600
基礎砕石	RC-40, t=10cm	m ²	4.200	4.860	2.800	11.860
インバートコンクリート	$\sigma_{ck}=18N/mm^2$	m ³	0.194	0.300	0.126	0.620

擁壁嵩上工

展開図(参考図) HS=1:50 (A3 HS=1:100)
VS=1:20 (A3 HS=1:40)


標準断面図 S=1:20
(A3 S=1:40)

東山川右岸堤線 下流側

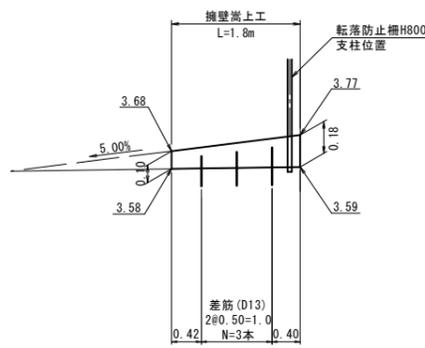


DL=2.00

東山川左岸堤線 上流側

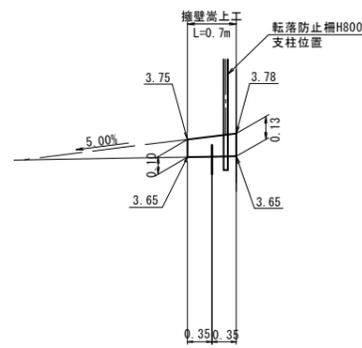


DL=2.00

東山川左岸堤線 下流側

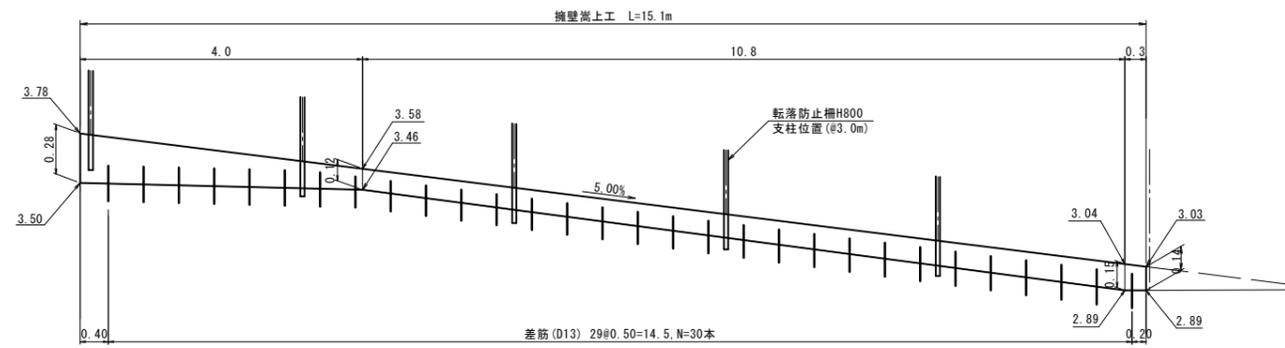

DL=2.00

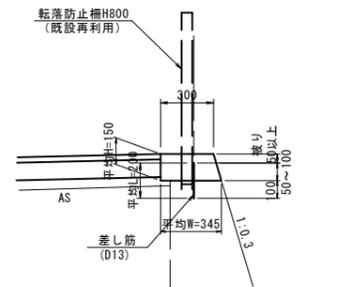


材料表 10m当たり

名称	規格	単位	数量
コンクリート	$\sigma_{ck}=18N/mm^2$	m ³	0.484
型枠	小型構造物	m ²	3.066
差し筋	D13, 平均L=200	kg	3.980
削孔	D13用, 削孔深100mm pitch500	孔	20.0


※伸縮目地の間隔は10m以下とする。

自由勾配側溝・擁壁嵩上工	
図面番号	第 28 枚内 17 号
図面名称	市道米子駅目久美町線 道路整備工事 (ウォークラブル推進事業) 自由勾配側溝・擁壁嵩上工展開図
縮尺	図示
製図年月日	
写図年月日	
米子市都市整備部都市整備課	

1号小型重力式擁壁 V=1:20 (A3 V=1:40)
 H=1:100 (A3 H=1:200)
 NO. 2+19.7~NO. 4+4.7 左側

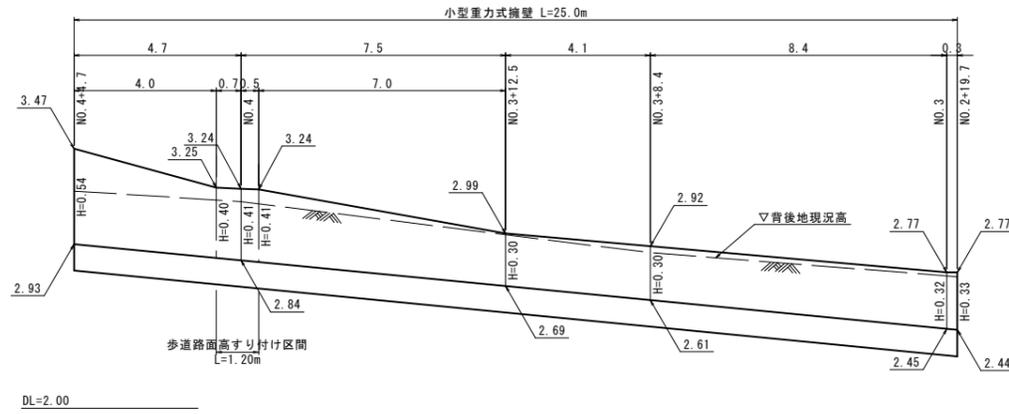

小型重力式擁壁断面図
 (SGW2) S=1:20
 (A3 S=1:40)

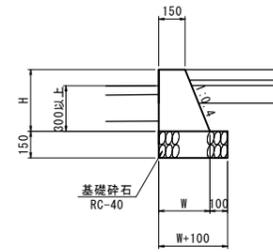

寸法表

名称	W	H
1号小型重力式擁壁	290	350
2号小型重力式擁壁	294	360
3号小型重力式擁壁	290	350

数量表


名称	規格	単位	10m当たり		
			1号	2号	3号
コンクリート	$\sigma_{ck}=18N/mm^2$	m ³	0.770	0.799	0.770
型枠	小型構造物	m ²	7.270	7.477	7.270
基礎砕石	RC-40, t=15cm	m ²	3.900	3.940	3.900

図面番号	第 28 枚内 18 号
図面名称	市道米子駅目久美町線 道路整備工事 (ウォークラブル推進事業) 小型重力式擁壁 構造図
縮尺	図示
製図年月日	
写図年月日	
米子市都市整備部道路整備課	

舗装工詳細図


車道舗装-A、B詳細図

共通平面図

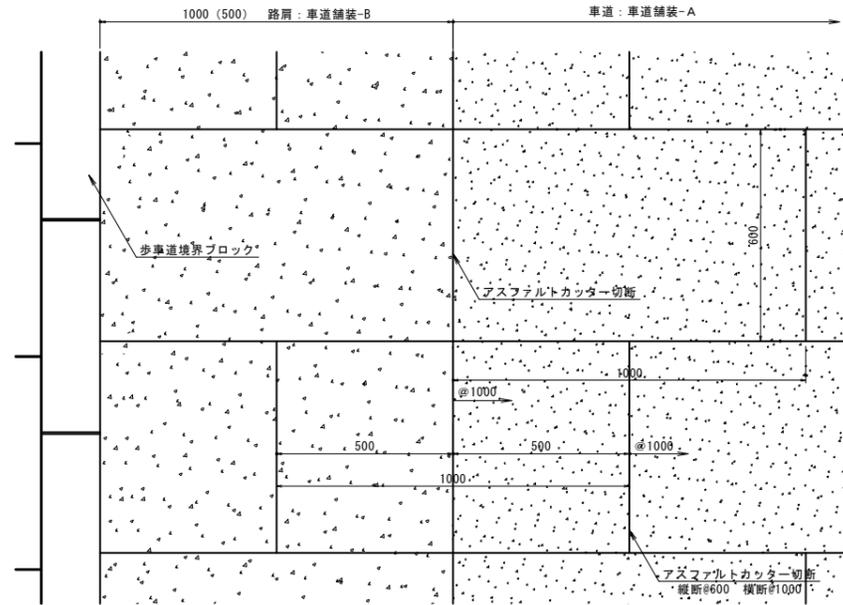

車道舗装-A


断面図

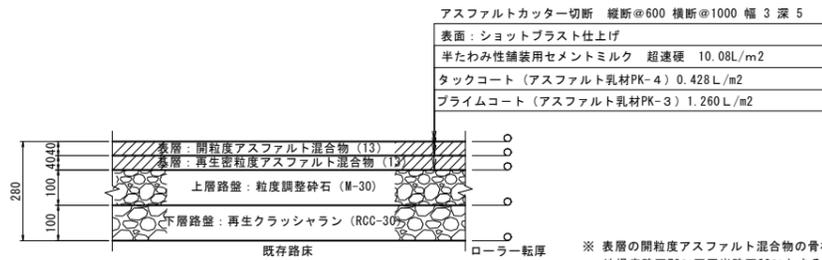

※ 表層の開粒度アスファルト混合物の骨材最大粒形は13mmとし、地場産砕石70%石灰岩砕石30%とする。
 ※ 半たわみ性舗装用セメントミルクの色彩はグレー色とする。見本品を提出し監督員の承認を得ること。

車道舗装-B (路肩部)


断面図

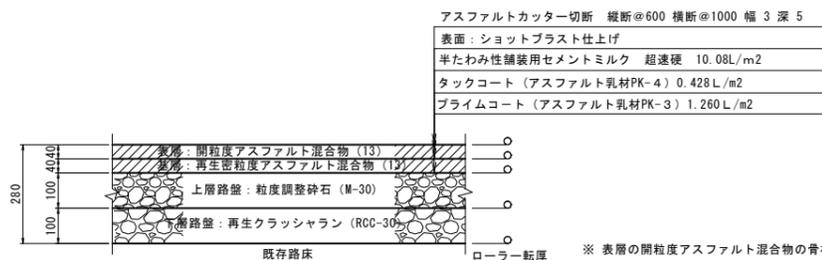

※ 表層の開粒度アスファルト混合物の骨材最大密度は13mmとし、地場産砕石70%石灰岩砕石30%とする。
 ※ 半たわみ性舗装用セメントミルクの色彩はブルー色とする。見本品を提出し監督員の承認を得ること。

歩道舗装詳細図


インターロッキングブロック構造図 S=1:5 (A3 S=1:10)

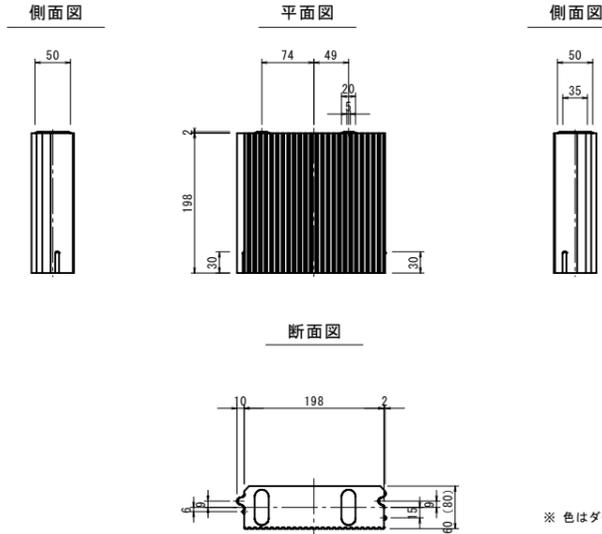

歩道舗装

歩道標準部


S=1:10 (A3 S=1:20)

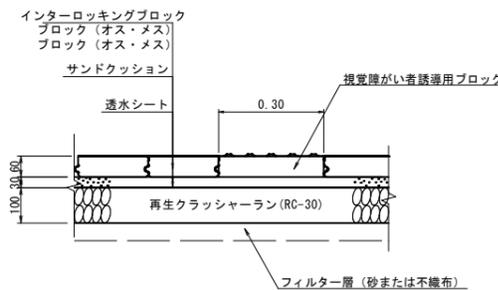

橋梁部舗装


歩道部

S=1:10 (A3 S=1:20)

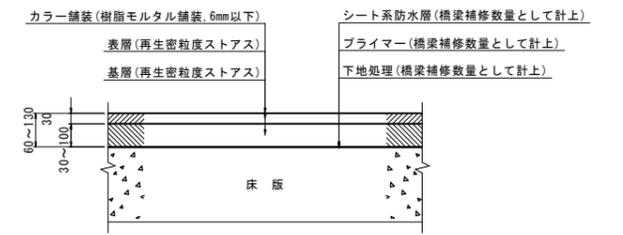

車道・路肩部

車両乗入部

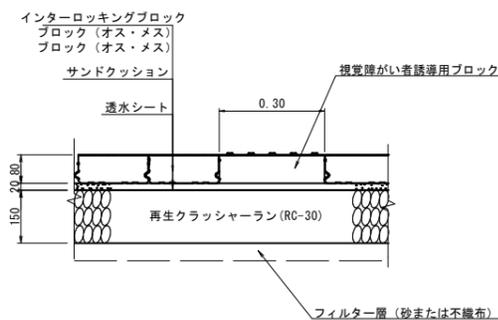

アスファルトカッター切断 縦断#600 横断#1000 幅3 深5
 表面: ショットプラスト仕上げ
 半たわみ性舗装用セメントミルク 超速硬 15.10L/m²

シート系防水層 (橋梁補修数量として計上)
 プライマー (橋梁補修数量として計上)
 下地処理 (橋梁補修数量として計上)

※ 表層の開粒度アスファルト混合物の骨材最大粒形は13mmとし、地場産砕石70%石灰岩砕石30%とする。
 ※ 半たわみ性舗装用セメントミルクの色彩は車道部: グレー色 路肩部: ブルー色とする。見本品を提出し監督員の承認を得ること。

図面番号	第 28 枚内 19 号
図面名称	市道米子駅目久美町線 道路整備工事 (ウォークブル推進事業) 舗装工詳細図
縮尺	図示
製図年月日	
写図年月日	
米子市都市整備部道路整備課	

足尾橋 舗装工図

<橋面舗装、歩車道境界ブロック設置>

舗装構成詳細図

S=1:5
(A3 S=1:10)

橋面 S=1:60
(A3 S=1:120)

車道部



歩道部

現況


計画

現況

計画

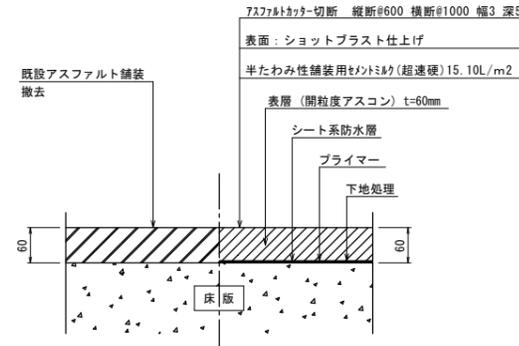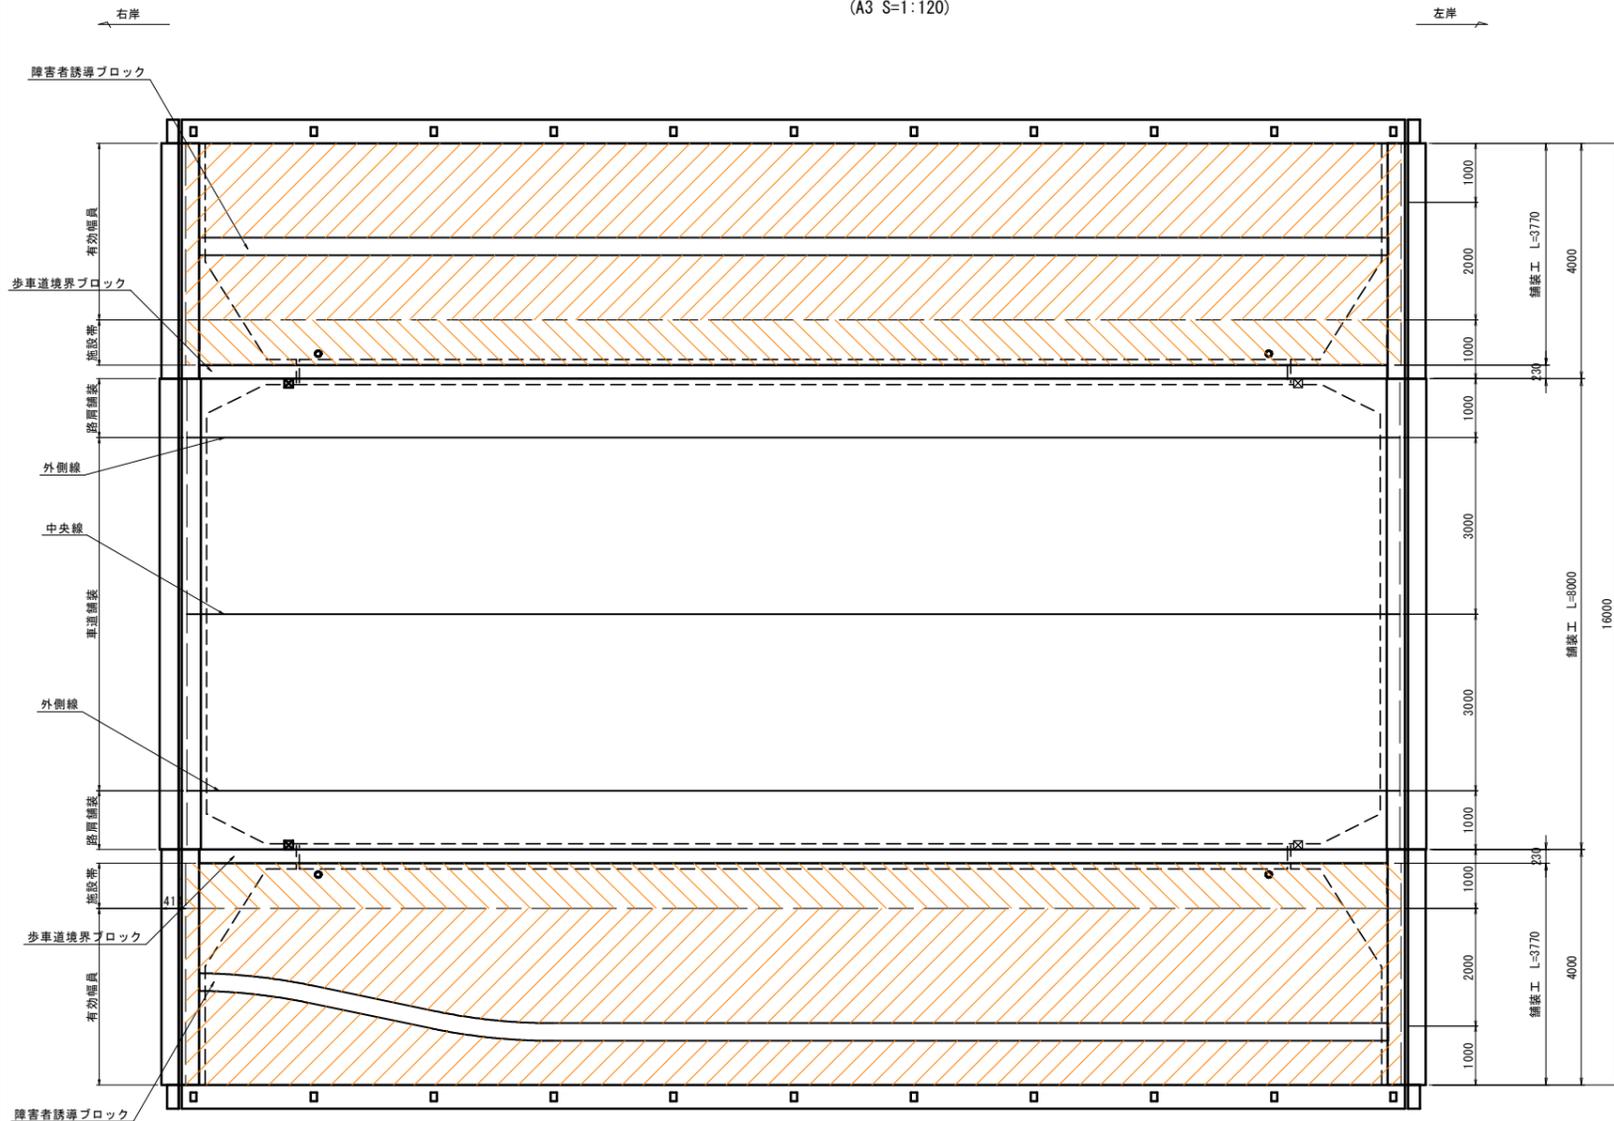


※ 表層の開粒度アスファルト混合物の骨材最大粒形は13mmとし、
地場産砕石70%石灰岩砕石30%とする。
※ 半たわみ舗装用セメントミルクの色彩はグレー色とする。
見本品を提出し監督員の承認を得ること。

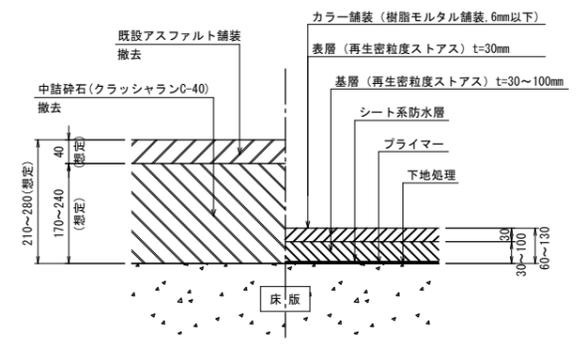

※ 舗装厚は現地状況に応じて変更すること。
※ カラー舗装はダークオレンジ色とする。

歩車道境界ブロック (参考 橋梁補修工事対応) C種 (橋梁上)


S=1:10
(A3 S=1:20)

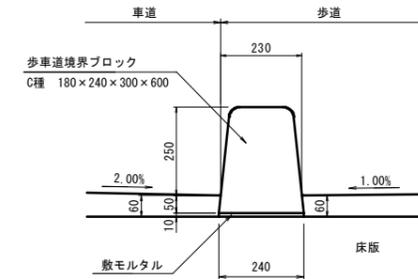

材 料 表				10m当り
名 称	規格・寸法	単 位	数 量	
境界ブロック	C種 L=600	個	16.500	
敷モルタル	1:3	m ³	0.024	

橋面防水工端部処理詳細図 (参考 橋梁補修工事対応)

S=1:5
(A3 S=1:10)

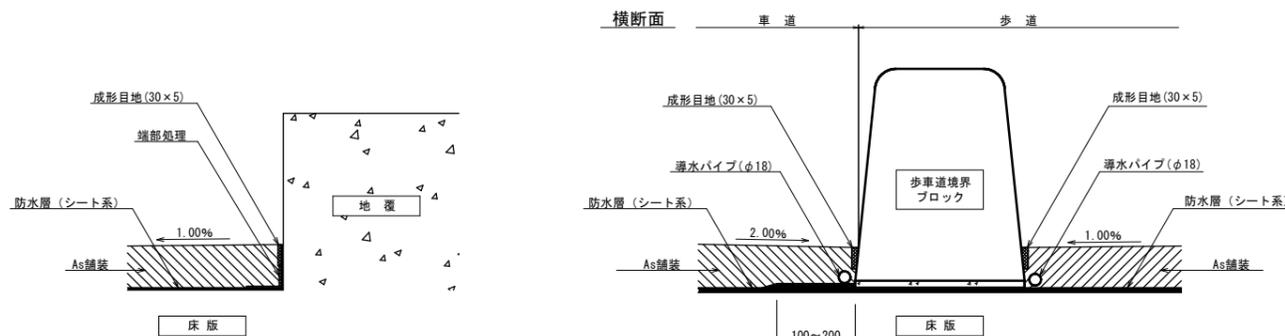

- ※1. 「防水層」は、全周舗装厚分立ち上げて設置すること。
「防水層」と同等の性能を有する端部処理をおこなう場合は、この限りでない。
- ※2. 車道及び歩道横断部の排水管は、舗装ひびわれを防止するため、
導水テープ (W30mmx3mm) を用いる。
- ※3. 歩車道境界ブロックの水抜き孔は、排水ます箇所に設け、防水層、導水パイプ
導水テープを設置後は、アスファルトにて舗装高さまで埋めること。
- ※4. 施工は歩道部防水層敷設、歩車道境界ブロック設置、車道部防水層敷設の順で
行うこと。その際、歩道防水層は車道側に100~200mm延ばして敷設すること。


※防水層および排水設備については橋梁補修数量として、
アスファルト舗装および歩車道境界ブロックの設置に
ついては道路改良工事数量として計上している。

図面番号	第 28 枚内 20 号
図面名称	市道米子駅目久美町線 道路整備工事 (ウォールプル推進事業) 足尾橋 舗装工図
縮 尺	図 示
製図年月日	
写図年月日	
米子市都市整備部都市整備課	


東山川右岸堤線 縦断面図

S=1:100
(A3 S=1:200)

米子駅目久美町線 (NO. 4+11.5)
②-②矢視

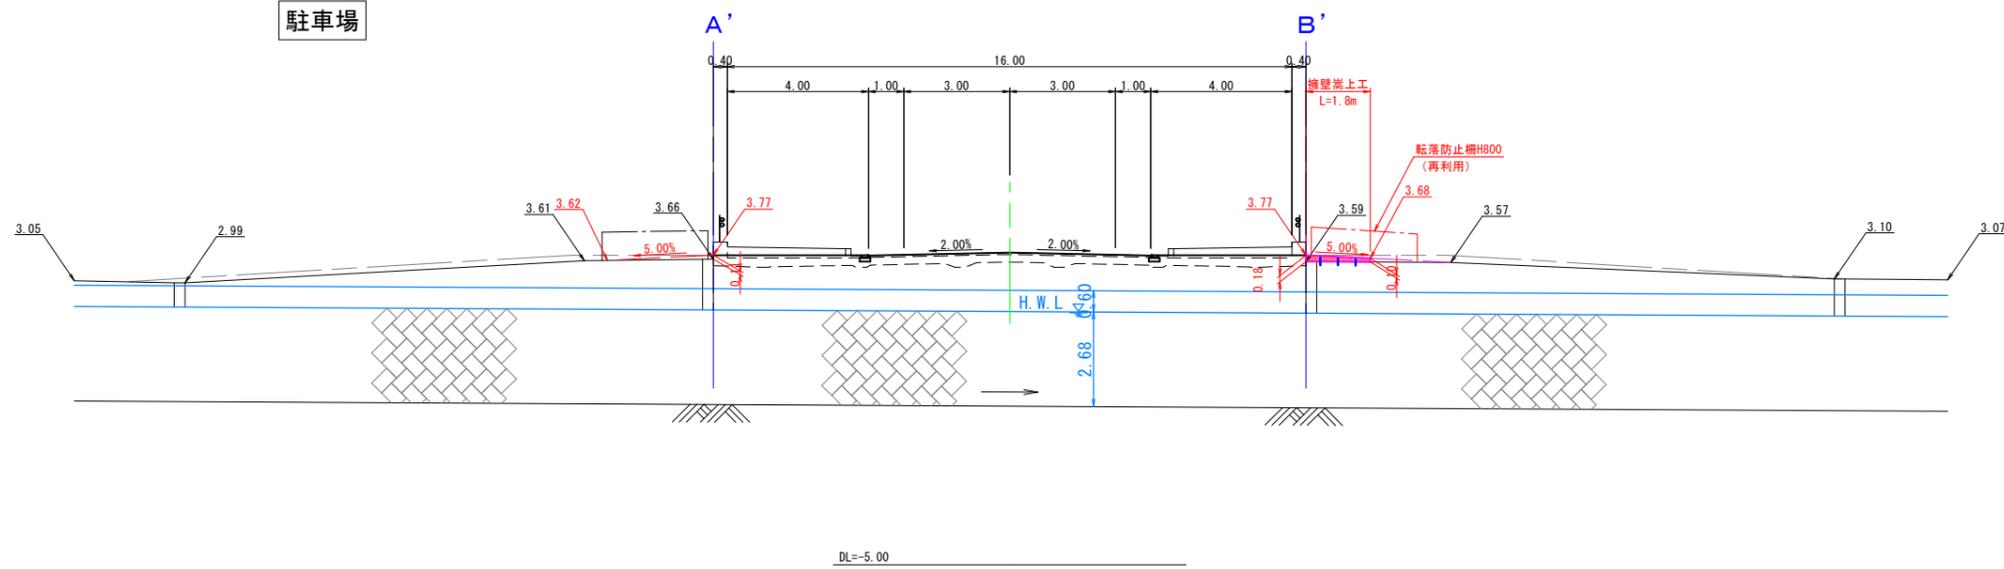


米子駅目久美町線 (NO. 4+5.3)
①-①矢視

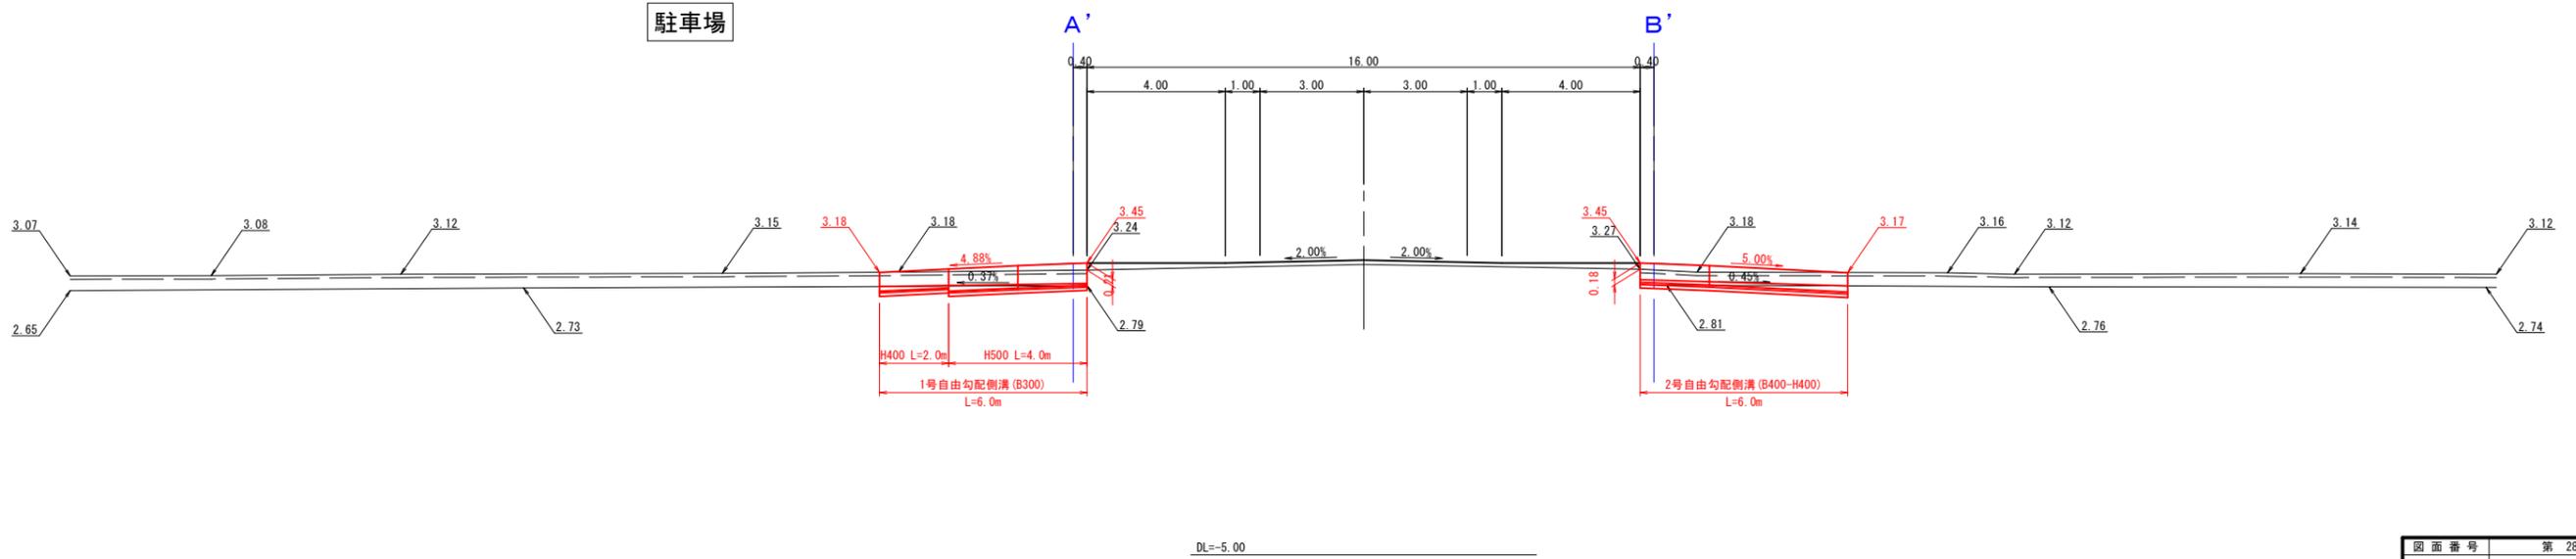


図面番号	第 28 枚内 22 号
図面名称	市道米子駅目久美町線 道路整備工事 (ウオーカブル推進事業) 東山川右岸堤線 縦断面図
縮尺	図示
製図年月日	
写図年月日	
米子市都市整備部道路整備課	

東山川左岸堤線 縦断面図 S=1:100
(A3 S=1:200)

米子駅目久美町線 (NO. 5+19. 2)
④-④矢視

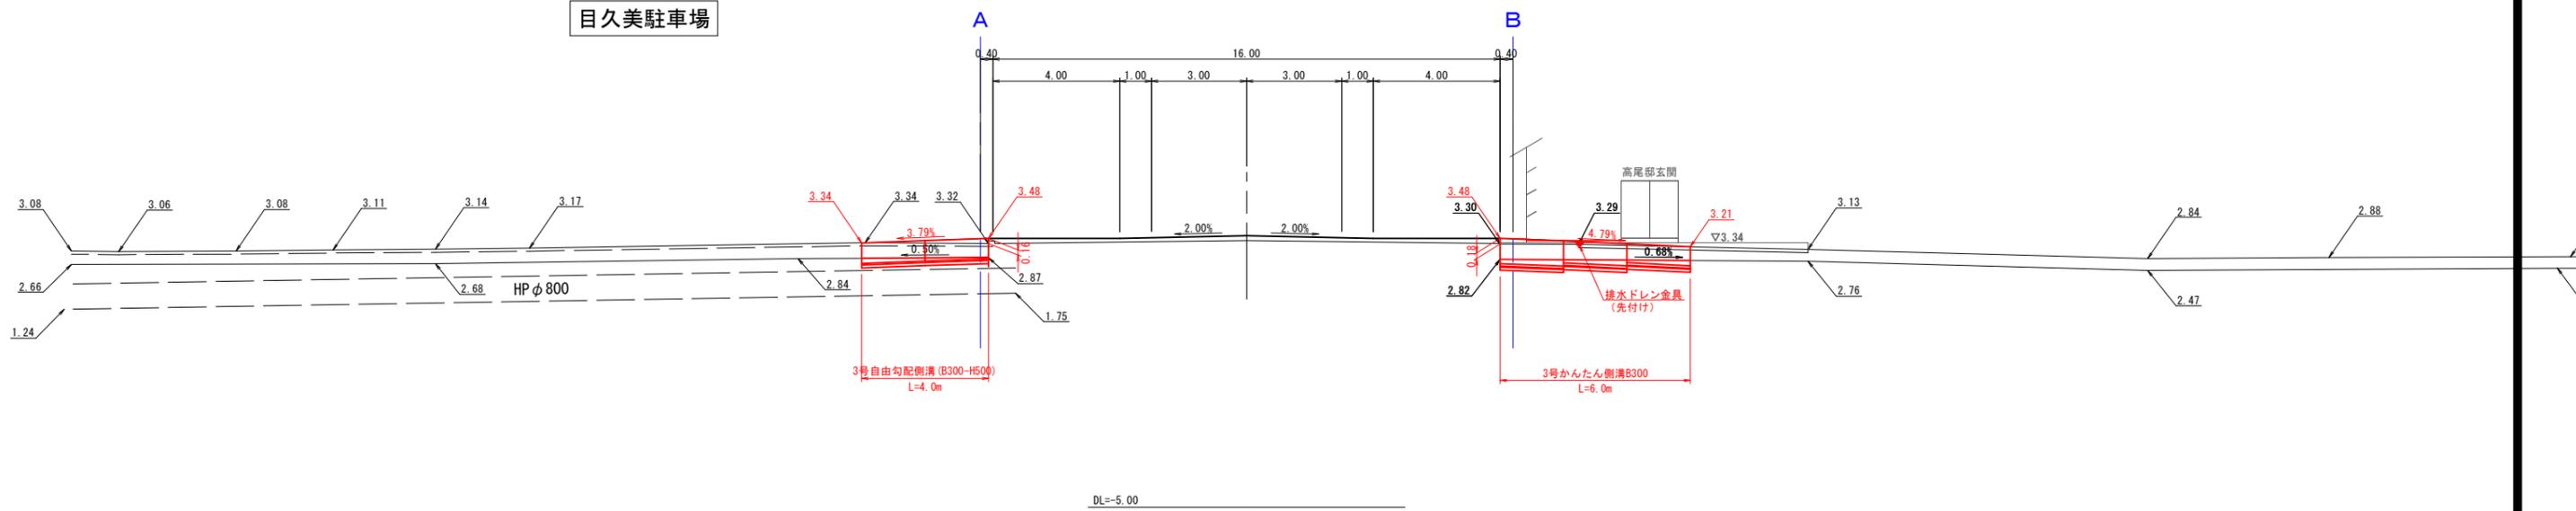

米子駅目久美町線 (NO. 5+13. 0)
③-③矢視

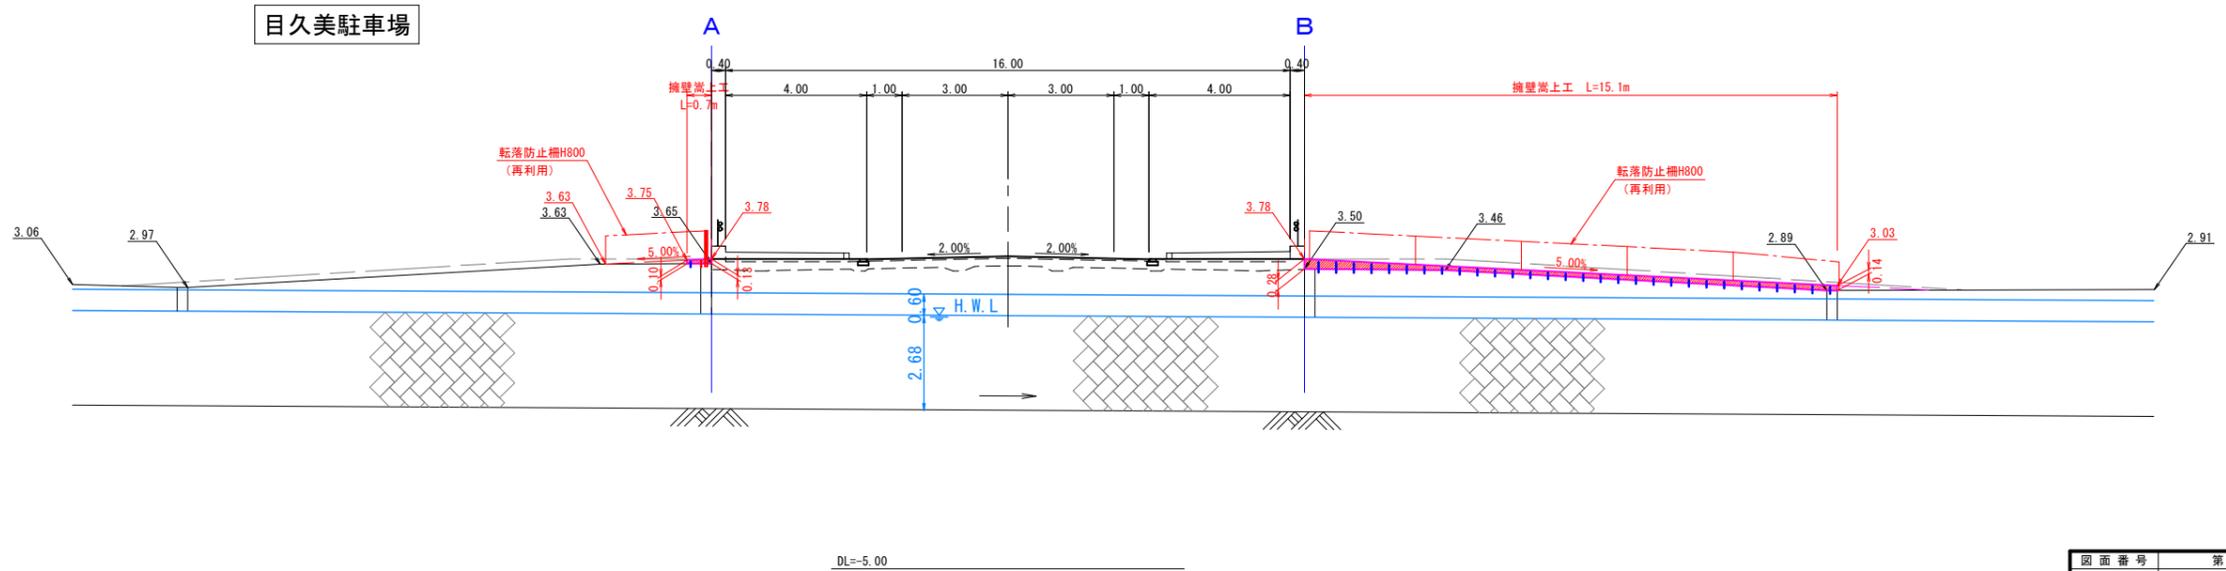

図面番号	第 28 枚内 23 号
図面名称	市道米子駅目久美町線 道路整備工事 (ウオーカブル推進事業) 東山川左岸堤線 縦断面図
縮尺	図示
製図年月日	
写図年月日	
米子市都市整備部道路整備課	

加茂川放水路 横断面図

S=1:100
(A3 S=1:200)

終点側

上流側 A-A'


起点側

目久美駐車場

東山川左岸堤線
(本線NO. 5+16.70)

東山川右岸堤線
(本線NO. 4+7.60)


駐車場

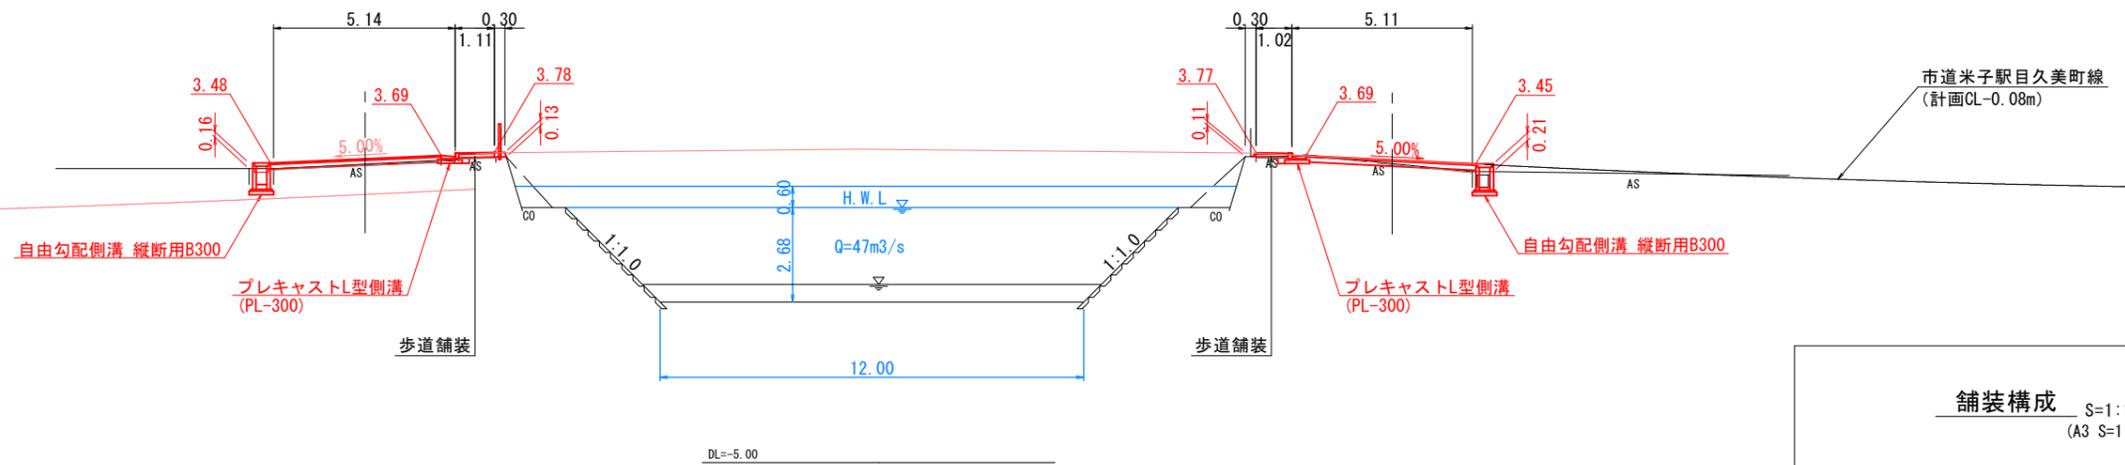

下流側 B-B'


東山川左岸堤線
(本線NO. 5+16.70)

東山川右岸堤線
(本線NO. 4+7.60)

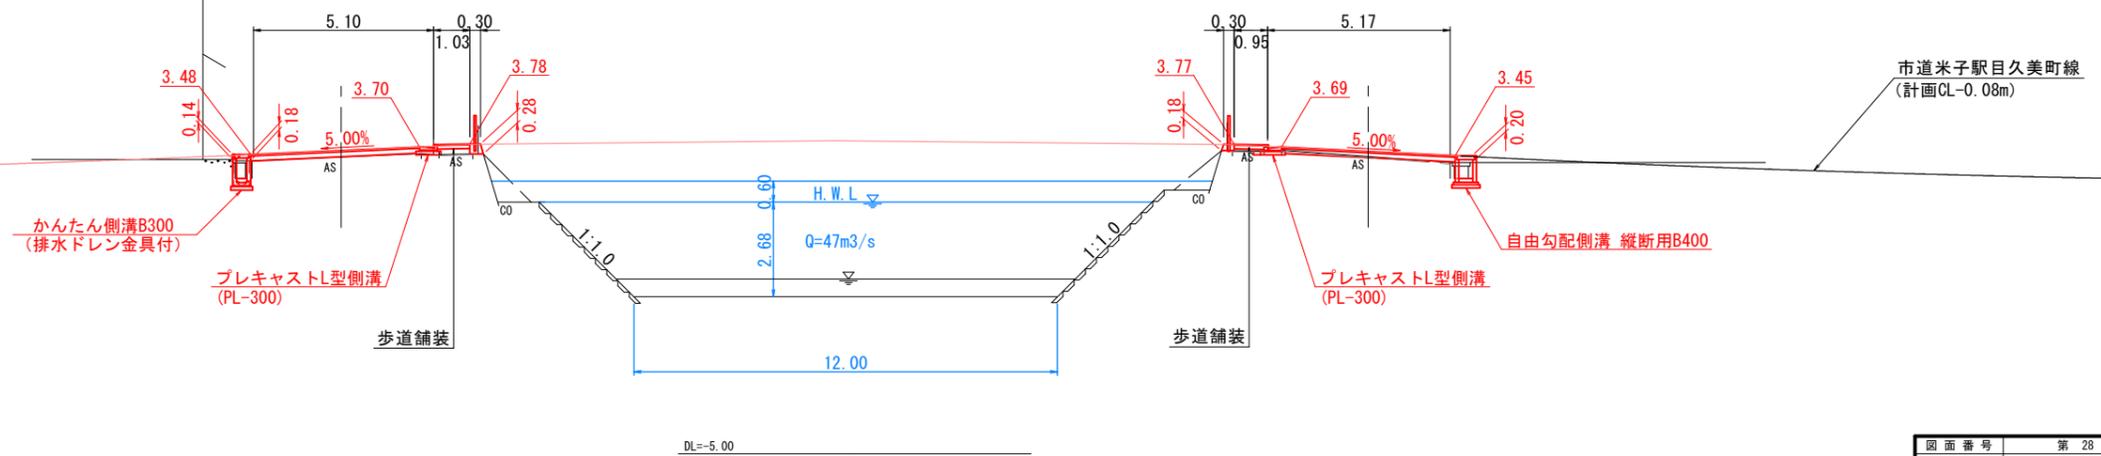


舗装構成 S=1:10
(A3 S=1:20)

取付道路舗装

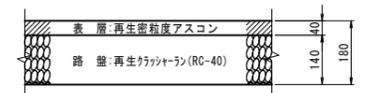

歩道舗装

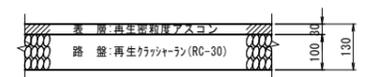


市道米子駅目久美町線
(計画CL-0.08m)

図面番号	第 28 枚内 24 号
図面名称	市道米子駅目久美町線 道路整備工事 (ウォークアップ推進事業) 加茂川放水路横断面図
縮尺	図示
製図年月日	
写図年月日	
米子市都市整備部道路整備課	


ポラード 構造図(1/2)

H800, 発光式, チェーン片側 S=1:10
(A3 S=1:20)

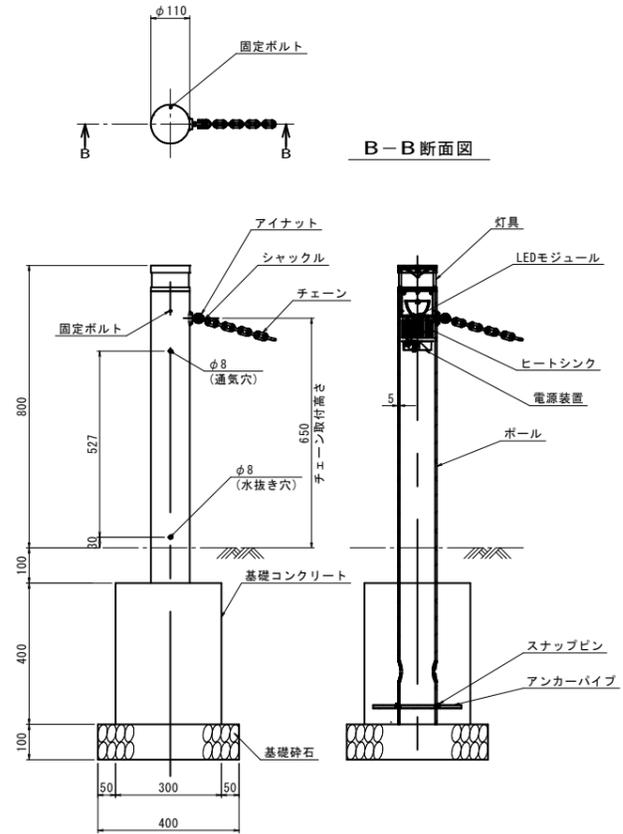

材 料 表		1箇所当たり	
名 称	規 格	単 位	数 量
ポラード	H800, 発光式, チェーン片側, サイドスプレッドタイプ	個	1.0
基礎コンクリート	$\sigma_{ck}=18\text{N/mm}^2$	m ³	0.036
同上型枠	小型構造物	m ²	0.480
基礎砕石	RC-40, t=10cm	m ²	0.160

H800, 発光式, チェーン両側 S=1:10
(A3 S=1:20)

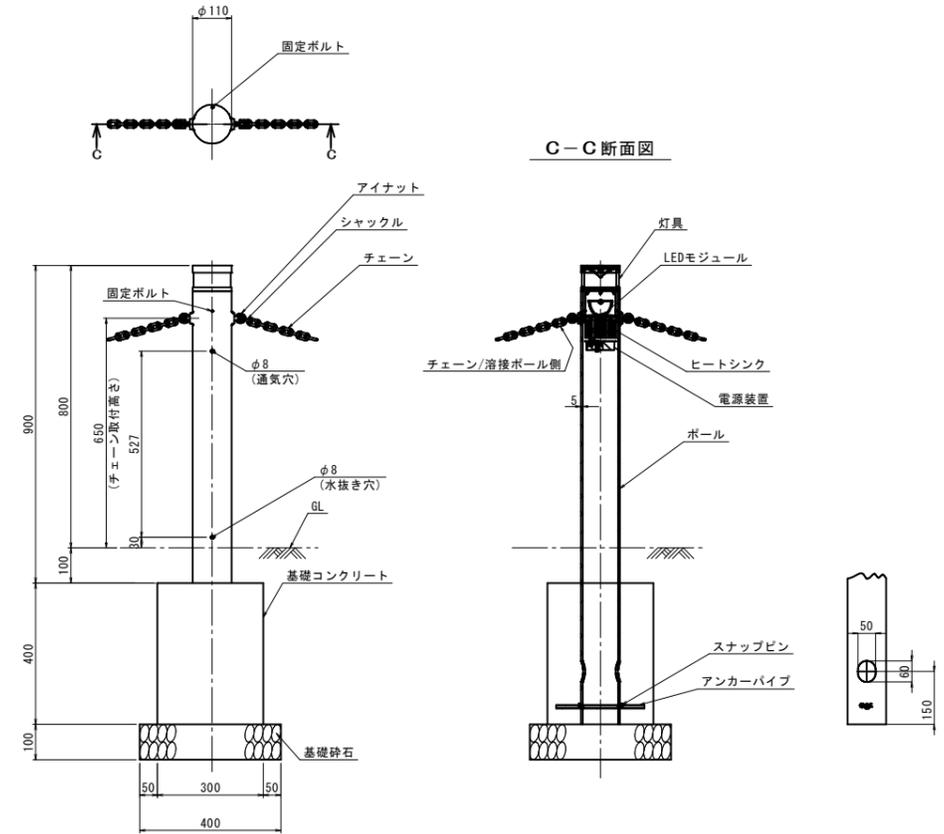


材 料 表		1箇所当たり	
名 称	規 格	単 位	数 量
ポラード	H800, 発光式, チェーン両側, サイドスプレッドタイプ	個	1.0
基礎コンクリート	$\sigma_{ck}=18\text{N/mm}^2$	m ³	0.036
同上型枠	小型構造物	m ²	0.480
基礎砕石	RC-40, t=10cm	m ²	0.160

ポラード	
図面番号	第 28 枚内 25 号
図面名称	市道米子駅目久美町線 道路整備工事 (ウオーカブル推進事業) 道路付属施設工 構造図
縮 尺	図 示
製図年月日	
写図年月日	
米子市都市整備部都市整備課	

ポラード 構造図 (2/2)


H800, 固定式, チェーン片側 S=1:10
(A3 S=1:20)

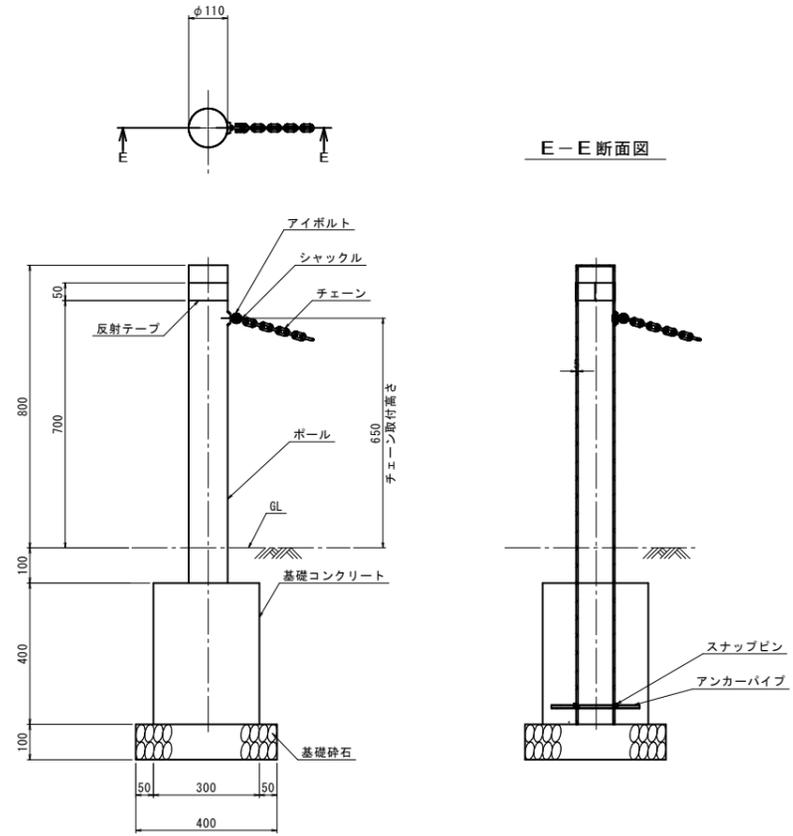

材料表 1箇所当たり

名称	規格	単位	数量
ポラード	H800, 固定式, チェーン片側	個	1.0
基礎コンクリート	$\sigma_{ck}=18\text{N/mm}^2$	m ³	0.036
同上型枠	小型構造物	m ²	0.480
基礎砕石	RC-40, t=10cm	m ²	0.160

H800, 固定式, チェーン両側 S=1:10
(A3 S=1:20)

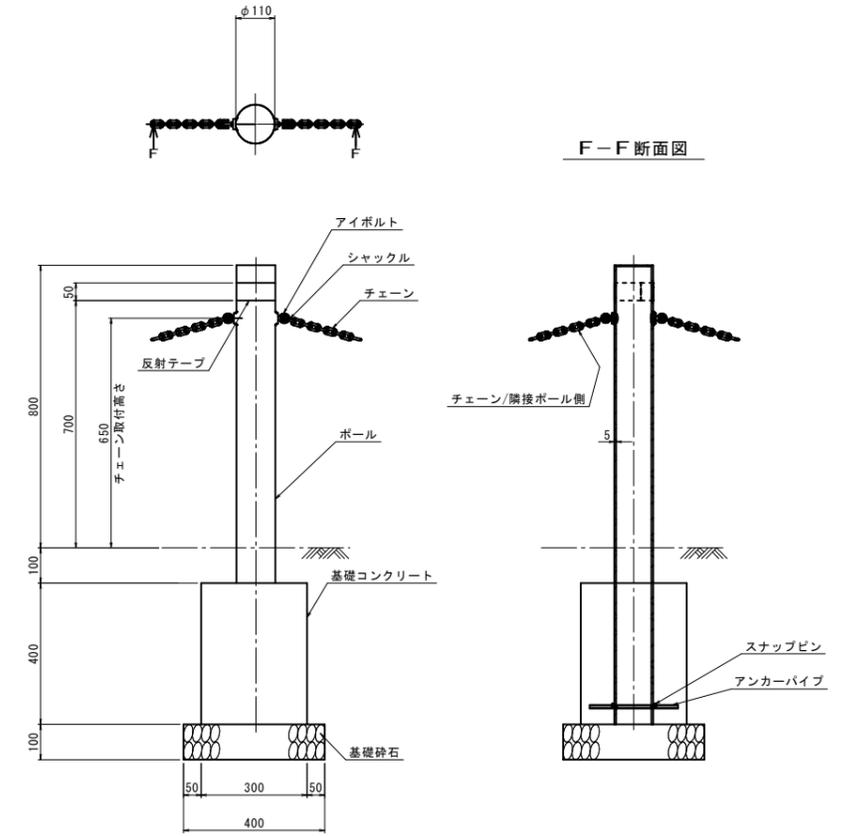








材料表 1箇所当たり

名称	規格	単位	数量
ポラード	H800, 固定式, チェーン両側	個	1.0
基礎コンクリート	$\sigma_{ck}=18\text{N/mm}^2$	m ³	0.036
同上型枠	小型構造物	m ²	0.480
基礎砕石	RC-40, t=10cm	m ²	0.160

ポラード

図面番号	第 28 枚内 26 号
図面名称	市道米子駅目久美町線 道路整備工事 (ウオーカブル推進事業) 道路付属施設工 構造図
縮尺	図示
製図年月日	
写図年月日	
米子市都市整備部都市整備課	

歩道照明灯 (スポットライトポール)

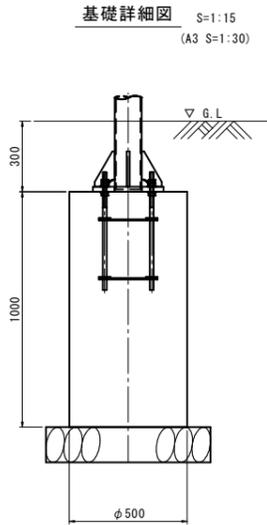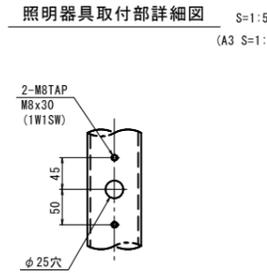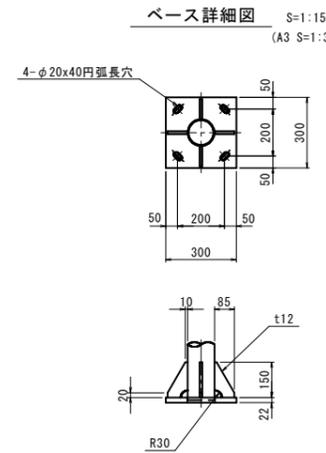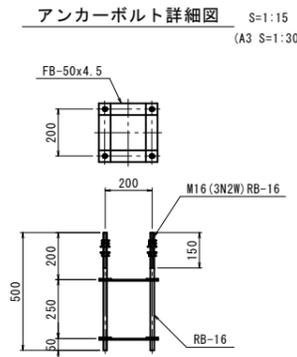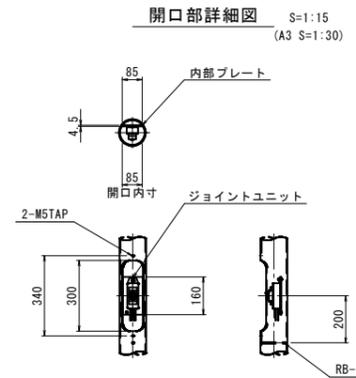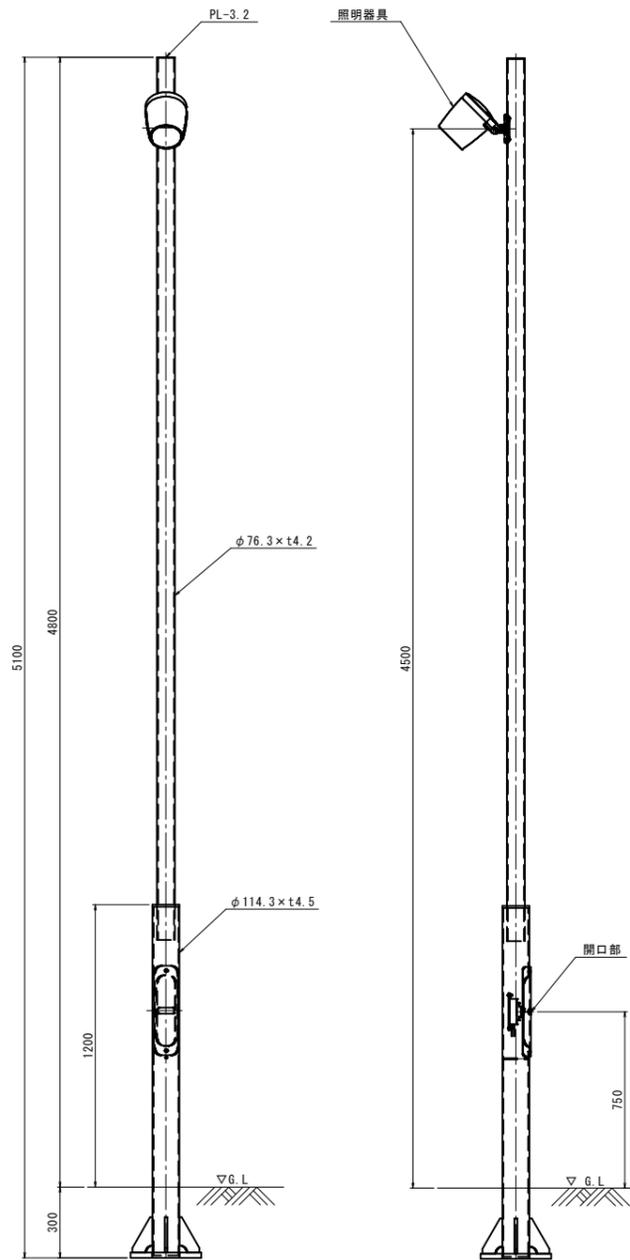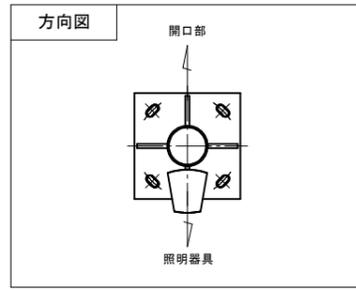

材質: STK400, SS400
仕上: 溶融亜鉛メッキ (HDZT77) 後塗装仕上
塗装色: 指定色


歩道照明灯	
図面番号	第 28 枚内 27 号
図面名称	市道米子駅目久美町線 道路整備工事 (ウォークパブル推進事業) 道路付属施設工 構造 図
縮尺	図示
製図年月日	
写図年月日	
米子市都市整備部都市整備課	

ツリーガイドユニット


樹高3.0~5.0m, 目通25cm以上30cm未満

横内式根鉢ロック型地下支柱


ツリーガイドユニット S=1:15 (A3 S=1:30)

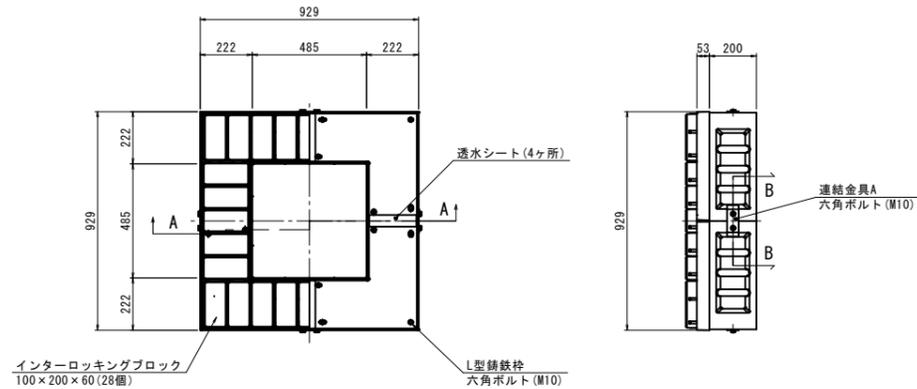


平面図 S=1:15 (A3 S=1:30)

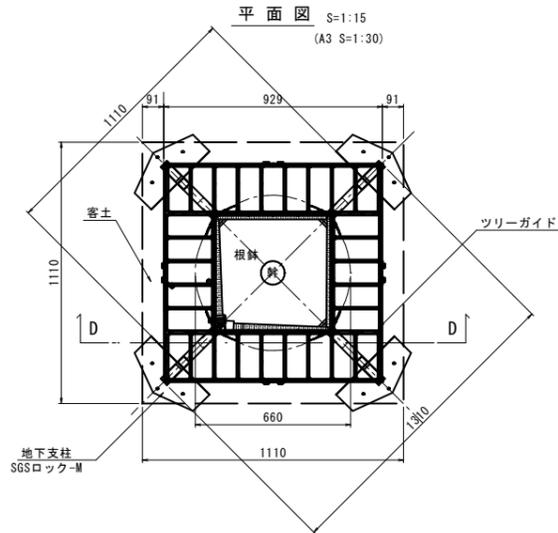


施工平面図 S=1:15 (A3 S=1:30)

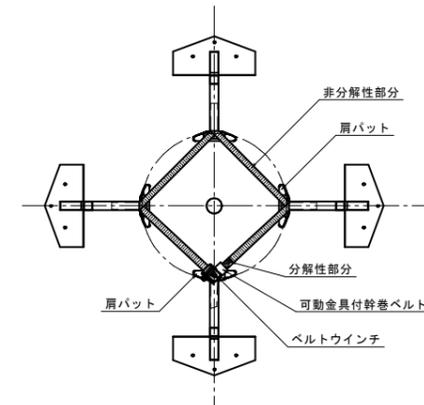


基部対応図 S=1:15 (A3 S=1:30)

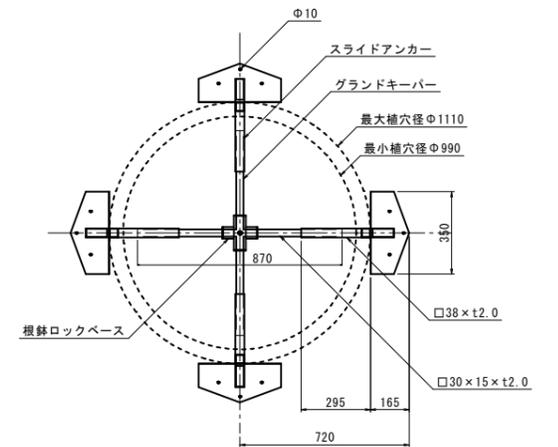


A-A断面図 S=1:15 (A3 S=1:30)

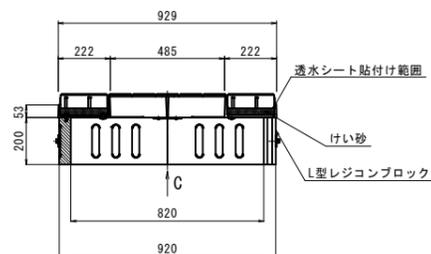


B-B断面図 S=1:15 (A3 S=1:30)

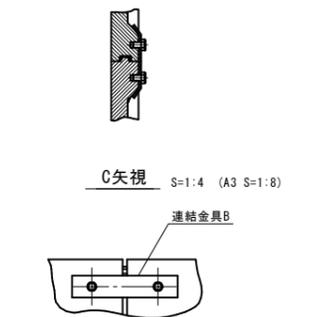

D-D断面図 S=1:15 (A3 S=1:30)

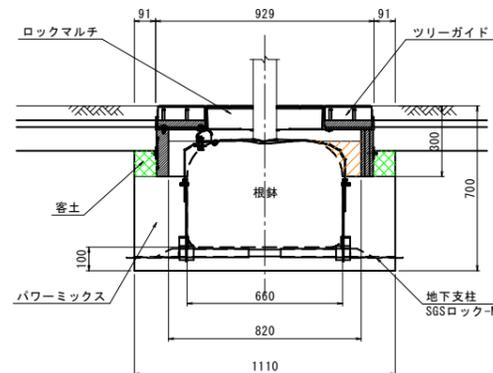


施工断面図 S=1:15 (A3 S=1:30)

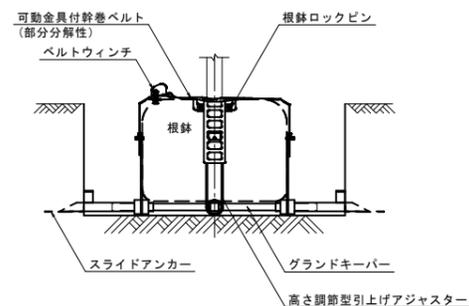


名称	規格	数量	1箇所当たり
グランドキーパー	根鉢ロックベース付き	1	
スライドアンカー		4	
高さ調整型引上げアジャスター		4	
ベルト掛け回し用肩パット		3	
ウインチ取り付け用肩パット		1	
ベルトウインチ		1	
可動金具付き幹巻ベルト	L = 2.5 m	1	
根鉢ロックピン		8	
根鉢ロックピン用ボルト	M10 L=25mm	8	

名称	規格	数量	1箇所当たり
L型レジンブロック	ハイコム	4	
L型鋳鉄枠	FCD700	4	
連結金具A	SS400	4	L型レジンブロック用
連結金具B	SS400	4	L型鋳鉄枠用
六角ボルト(M10)	SUS304	28	


高さ調整型引上げアジャスター S=1:5 (A3 S=1:10)

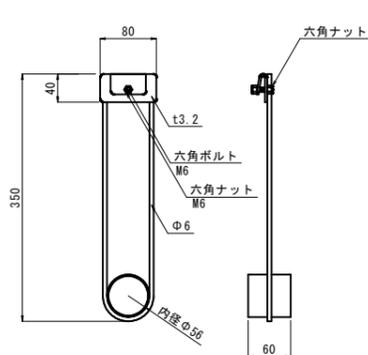


肩パット<ウインチなし> S=1:5 (A3 S=1:10)

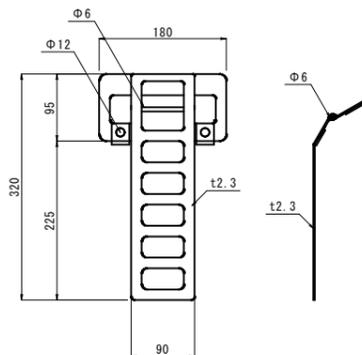


肩パット<ウインチあり> S=1:5 (A3 S=1:10)

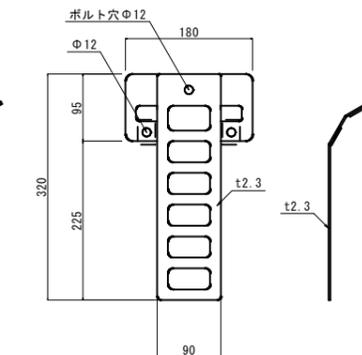


ベルトウインチ S=1:5 (A3 S=1:10)

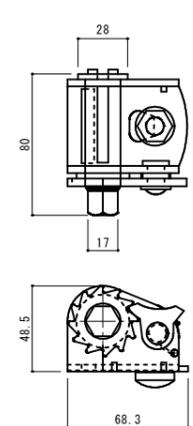

可動金具付幹巻ベルト S=1:3 (A3 S=1:6)

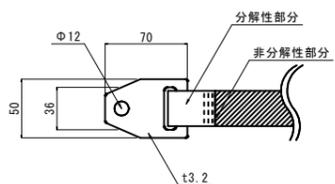

根鉢ロックピン S=1:3 (A3 S=1:6)

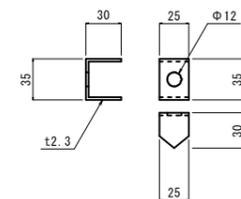

ツリーガイドユニット	
図面番号	第28枚内28号
図面名称	市道米子駅目久美町線 道路整備工事 (ウォークラブル推進事業) 道路付属施設工構造図
縮尺	図示
製図年月日	
写図年月日	
米子市都市整備部都市整備課	